
図面番号	図面名称	縮尺	図面番号	図面名称	縮尺	図面番号	図面名称	縮尺	図面番号	図面名称	縮尺
P-00	図面リスト	NO SCALE	P-41	コージェネレーション設備 機器間接続図(参考図)	NO SCALE	P T — 0 1	給排水衛生設備 凡例・機器表・器具表(撤去図)	NO SCALE			
P-01	案内図・配置図・建築概要	1/300	P-42	ガス設備 屋外平面図(改修後)	1/200	PT-02	給排水衛生設備 屋外平面図(撤去図)	1/200			
P-02	給排水衛生設備 機器表 ■ 凡例(改修後)	NO SCALE	P-43	ガス設備 B1階平面図(改修後)	1/150	PT-03	除害施設 仕様・フロー(撤去図)	NO SCALE			
P-03	給排水衛生設備 器具表(1)(改修後)	NO SCALE	P-44	ガス設備 1階平面図(改修後)	1/150 • 1/50	PT-04	除害施設 平面図・断面図(撤去図)	NO SCALE			
P-04	給排水衛生設備 器具表(2)(改修後)	NO SCALE	P – 4 5	ガス設備 2階平面図(改修後)	1/150	PT-05	除害施設 配筋図(撤去図)	NO SCALE			
P-05	給排水衛生設備 配管系統図(改修後)	NO SCALE	P-46	ガス設備 3階平面図(改修後)	1/150	PT-06	除害施設 制御盤図(撤去図)	NO SCALE			
P-06	給排水衛生設備 屋外平面図(改修後)	1/200	P — 4 7	ガス設備 4階平面図(改修後)	1/150	PT-07	除害施設 配管・配線平面図(撤去図)	NO SCALE			
P-07	給排水衛生設備 ピット階平面図(改修後)	1/150	P-48	ガス設備 5階平面図(改修後)	1/150						
P-08	給排水衛生設備 B 1 階平面図(改修後)	1/150	P-49	ガス設備 R階平面図(改修後)	1/150						
P-09	給排水衛生設備 1階平面図(改修後)	1/150	P-50	ガス設備 アイソメ図(1)	NO SCALE						
P-10	給排水衛生設備 2階平面図(改修後)	1/150	P-51	ガス設備 アイソメ図(2)	NO SCALE						
P-11	給排水衛生設備 3階平面図(改修後)	1/150	P-52	井戸設備 特記仕様書、井戸ポンプ断面図	NO SCALE						
P-12	給排水衛生設備 4階平面図(改修後)	1/150	P-53	マンホールトイレシステム布設図	NO SCALE						
P-13	給排水衛生設備 5階平面図(改修後)	1/150	P-54	参考厨房機器明細表(改修後)	NO SCALE						
P-14	給排水衛生設備 R階平面図・機器廻り詳細図(改修後)	1/150•1/50	P-55	参考厨房機器配置図(改修後)	1/50						
P-15	給排水衛生設備 B1階平面詳細図(1)~(5)(改修後)	1/50									
P-16	給排水衛生設備 厨房平面詳細図(改修後)	1/50									
P-17	給排水衛生設備 1階平面詳細図(1)~(3)(改修後)	1/50									
P-18	給排水衛生設備 1階平面詳細図(4)~(6)(改修後)	1/50									
P-19	給排水衛生設備 2~5階平面詳細図(1)~(4)(改修後)	1/50									
P-20	給排水衛生設備 2~5階平面詳細図(1)~(6)(改修後)	1/50									
P-21	給排水衛生設備 2階居室平面詳細図(1)(改修後)	1/30									
P-22	給排水衛生設備 2階居室平面詳細図(2)(改修後)	1/30									
P-23	給排水衛生設備 2階居室平面詳細図(3)(改修後)	1/30									
P-24	給排水衛生設備 2階居室平面詳細図(4)(改修後)	1/30									
P-25	給排水衛生設備 3~5階居室平面詳細図(1)(3)(改修後)	1/30									
P-26	給排水衛生設備 3~5階居室平面詳細図(2)(4)(改修後)	1/30									
P-27	消火設備 凡例・機器表・配管系統図(改修後)	NO SCALE									
P-28	消火設備 B 1 階平面図(改修後)	1/150									
P-29	消火設備 1階平面図(改修後)	1/150									
P-30	消火設備 2階平面図(改修後)	1/150									
P-31	消火設備 3階平面図(改修後)	1/150									
P-32	消火設備 4階平面図(改修後)	1/150									
P-33	消火設備 5階平面図(改修後)	1/150									
P-34	消火設備 R階平面図(改修後)	1/150									
P-35	雨水再利用設備 仕様・フロー・機器表(改修後)	NO SCALE									
P-36	雨水再利用設備 B1階平面図(改修後)	1/100									
P-37	雨水再利用設備 配線図(改修後)	1/100									
P-38	コージェネレーション設備 特記仕様書(改修後)	NO SCALE									
P-39	コージェネレーション設備 配管系統図(参考図)	NO SCALE									
P-40	コージェネレーション設備 配線系統図(参考図)	NO SCALE									

			副参事	係長	審査	担当	承認	担当	作図
4	年度	工事件名							
	R05	特別養護老人ホ- 大規模改修給				北區	Z総務·	部営繕	課
1	図面名称					設計事務所	- A		
		図同	面リス	Ͱ					
						株式	会社	平安	設計
i	縮尺	(A1) NO SCALE (A3) NO	SCALE 120 i	面番号	P-00	一級建築士 一級建築士	事務所登録 登録 第34	录 東京都 7 4 92号 2	第16285号 5森 新平

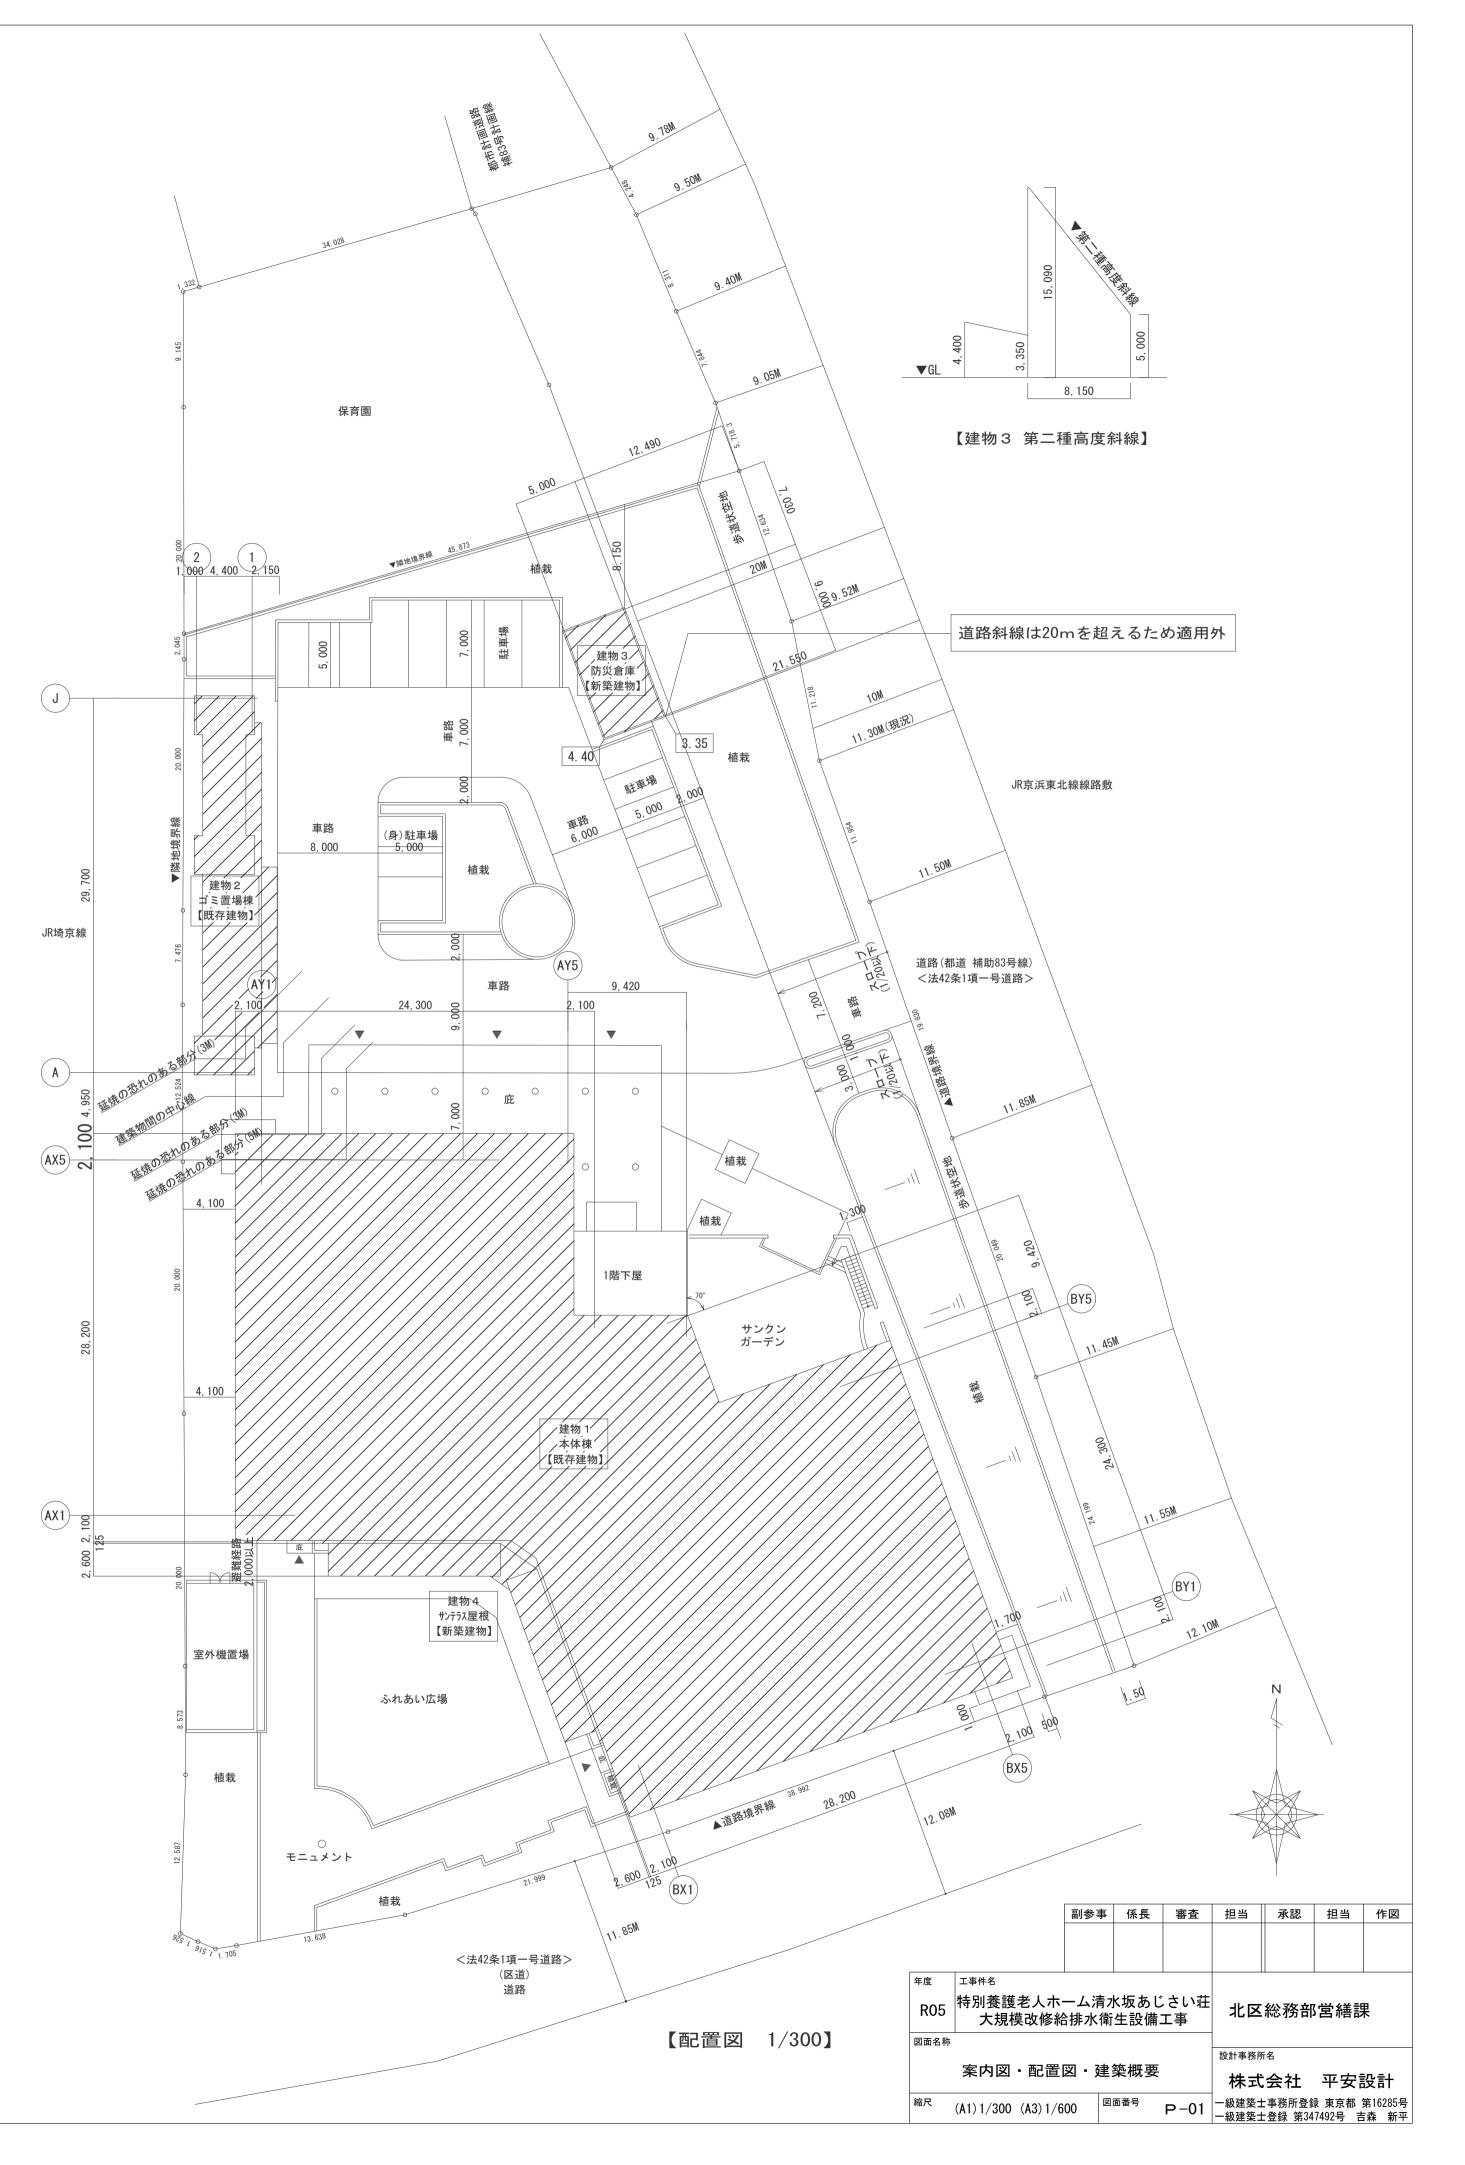

■建築概要

1. 敷地		3.建物面積			
件名	特別養護老人ホーム清水坂あじさい荘大規模改修給排水衛生設備工事	建物 1 【既存建物】	延床面積	PH階	107. 93m²
住所	東京都北区中十条4丁目700番5(地名地番)	特別養護老人ホーム		5 階	1, 476. 13m²
	東京都北区中十条4丁目16番32号(住居表示)			4階	1, 531. 69m²
敷地面積	6, 287. 04m²			3 階	1, 531. 69m²
用途地域	第一種住居地域			2階	1, 531. 69m²
防火地域	準防火地域			1 階	1, 754. 20m²
地域地区	第二種高度地区、日影規制4-2.5h(4.0m)			地下 1 階	1, 175. 93 m²
容積率	200%			小計	9, 109. 26m²
建ぺい率	60%	建物2【既存建物】	延床面積	1 階	112. 68m²
全面道路幅員	南側:12.00m(区道)	倉庫・自転車置場・ゴミ置場		(内、駐輪場面	五積:50.16㎡)
	東側: 11.30m (都道補助83号線・計画幅員20m)			合計	9, 221. 94m²
2. 主要用途・構造	• 規模				
主要用途	特別養護老人ホーム	建物 1 【既存建物】	建築面積		2, 085. 83 m²
構造	鉄筋コンクリート造	建物 2 【既存建物】			97. 43 m²
規模	地上5階・地下1階建て			合計	2, 183. 26 m²
建物の高さ	最高高さ:21.80m、最高軒高さ:19.57m、塔屋の高さ:23.35m	4. 改修後面積			
基礎	杭基礎	建物 1 【既存建物】	延床面積		9, 109. 26 m²
3. 計画通知等		建物 2 【既存建物】		112. 68m²	120 10 2
計画通知	平成8年7月2日 第9号	建物 2 【庇増築】		17. 50m²	130. 18m²
12条3項報告	平成10年6月9日(室用途・防火区画・防煙区画の変更)	建物3【新築建物】			41. 00 m²
12条3項報告	平成10年7月21日(5階防煙区画の変更)	建物4【新築建物】			76. 00 m²
検査済証	平成10年7月30日 第9号			合計	9, 356. 44m²
			建築面積		2, 085. 83m²
		建物2【既存建物】			114. 93m²
		建物3【新築建物】			41. 00 m²
		建物4【新築建物】			76. 00 m²
			<u>I</u>	合計	2, 317. 76m²



機器表(改修後)

記号	名 称	仕	電気容量	電源	台 数	設置場所	備 考
TW- 1	受水槽	FRP製パネルタンク2 槽式 単板型 スロッシング対応タンク容量 45.0m3有効容量 39.0m3タンク寸法 4,500 × 4,000 × 2,500H設計耐震基準 1.5G耐震付属品 中仕切、チャンネル架台、内外タラップ×2二重マンホール (カギ付6000 × 2)通気口×2、電極座×2、緊急遮断弁100×2制御盤×2、災害用水栓×2、その他一式共			1	B 1 階 受水槽室	
T HW- 1	貯湯槽	ステンレス製立型貯湯槽(耐熱保温付:RW100t) タンク容量 6,000 L 最高使用圧力 5.0 kg/cm ² タンク寸法 1,600 φ × 3,620 H 設計耐震基準 1.0 G耐震 付属品 温度計、圧力計、その他付属品一式共			1	B 1 階 機械室	
T HW- 2	蓄熱槽	ステンレス製立型貯湯槽(耐熱保温材付:RW100t、旋回流動装置付) タンク容量 6,000L 加熱能力 383KW 最高使用圧力 5.0kg/cm ⁶ タンク寸法 1,600φ × 3,620H 設計耐震基準 1.0G耐震 付属品 熱交換器、温度計、圧力計、その他付属品一式共			1	B 1 階 機械室	
TE-1	膨張タンク	密閉型 タンク全容量 600L 使用最大受水量 480L 寸法 762 φ × 1, 645 H 封 入 圧 力 8. Okgf/cm [†] 付属品 その他一式共	0.75kW		2	B 1 階 機械室	
PW-1	加圧給水ポンプユニット (上水)	推定末端圧力一定形 3台ローテーション2台並列運転 65φ ×100φ × (260L/min)×2 × 50m 付属品 制御盤、防振架台、その他一式共	3. 7 kW×2	3 <i>ф</i> – 2 0 0 V	1	B 1 階 受水槽室	
PW-2	加圧給水ポンプユニット (中水)	推定末端圧力一定形 3台ローテーション2台並列運転 65φ×100φ× (270L/min)×2 × 50m 付属品 制御盤、防振架台、その他一式共	3. 7 kW×2	3 <i>ф</i> — 2 0 0 V	1	B 1 階 機械室	
HW-1-1 -2	給湯循環ポンプ (一次側)	SUS製ラインポンプ(屋外設置型) 4 O φ × 1 2 O L/min × 8 m 付属品 その他一式共	0. 75kW	3 <i>ф</i> – 2 0 0 V	2	屋上	※注3
HW-2-1 -2	給湯循環ポンプ (二次側)	SUS製ラインポンプ(屋外設置型) 32φ × 60 L/min × 12m 付属品 その他一式共	0. 4 kW	3 <i>ф</i> – 2 0 0 V	2	B 1 階 機械室	※注3
P HW-3	給湯循環ポンプ (CGS用)	SUS製ラインポンプ(屋外設置型) 50φ × 228 L/min × 7 m 付属品 その他一式共	0. 75kW	3 <i>ф</i> - 2 0 0 V	1	屋上	※注3
P D — 1	排水ポンプ (受水槽室)	樹脂製雑排水用水中ポンプ 自動交互並列運転 5 O φ × 3 2 O L/min × 1 2 m 付属品 制御盤(屋内型)、フロートスイッチ、水中ケーブル、その他一式共	1. 5 kW	3 <i>ф</i> – 2 0 0 V	2	B1階 受水槽室ピット	受水槽室 (制御盤設置箇所) ※注 1
P D - 2	排水ポンプ (雑排水)	樹脂製雑排水用水中ポンプ 自動交互並列運転 80φ × 625L/min × 12m 付属品 制御盤(屋内型)、フロートスイッチ、水中ケーブル、その他一式共	3. 7 kW	3 <i>ф</i> — 2 0 0 V	2	B1階 地下ピット	倉庫(1) (制御盤設置箇所) ※注 1
P D — 3	排水ポンプ (雑排水)	樹脂製雑排水用水中ポンプ 自動交互並列運転 5 O φ × 1 O O L/min × 1 1 m 付属品 制御盤(屋内型)、フロートスイッチ、水中ケーブル、その他一式共	0. 75kW	3 <i>ф</i> - 2 0 0 V	2	B1階 地下ピット	倉庫(3) (制御盤設置箇所) ※注 1
PD-4-1 -2	排水ポンプ (汚水)	鋳鉄製汚物用ボルテックス水中ポンプ 自動交互並列運転 80φ × 150L/min × 15m 付属品 制御盤(4-1・屋内型、4-2屋外型)フロートスイッチ、水中ケーブル、その他一式共	3. 7 kW	3 <i>ф</i> - 2 0 0 V	4	B1階 地下ピット	倉庫(3) ドライエリア(2) (制御盤設置箇所) ※注 1
PD-5-1 -2	排水ポンプ (湧水)	樹脂製雑排水用水中ポンプ 自動交互非常時同時運転 50φ × 150L/min × 11m 付属品 制御盤(屋内型)、フロートスイッチ、水中ケーブル、その他一式共	0. 75kW	3 <i>ф</i> - 2 0 0 V	4	B 1 階 地下ピット (ドライエリア)	ドライエリア(1) ドライエリア(4) (制御盤設置箇所) ※注 1
PD-6	排水ポンプ (雨水)	樹脂製雑排水用水中ポンプ 自動交互非常時同時運転 80φ × 750L/min × 12m 付属品 制御盤(屋内型)、フロートスイッチ、水中ケーブル、その他一式共	3. 7 kW	3 <i>ф</i> – 2 0 0 V	2	B 1 階 地下ピット (サンクンガーデン)	受水槽室 (制御盤設置箇所) ※注 1
P D — 7	排水ポンプ (厨房用)	鋳鉄製汚物用ボルテックス水中ポンプ 自動交互並列運転 8 O φ × 1 5 O L/min × 1 1 m 付属品 制御盤(屋外型)、フロートスイッチ、水中ケーブル、その他一式共	3. 7 kW	3 ϕ — 2 0 0 V	2	B1階 地下ピット	ドライエリア(1) (制御盤設置箇所) ※注 1
PD-8	排水ポンプ(雨水調整槽)	樹脂製雑排水用水中ポンプ 自動交互非常時同時運転 80φ × 460L/min × 12m	2. 2 kW	3 <i>ф</i> – 2 0 0 V	2	B1階 地下ピット	ドライエリア(2) (制御盤設置箇所) ※注 1

記 号	名称	社	電気容量電源	台 数	設置場所	備考
G T — 1	グリーストラップ	ステンレス製 3 槽式 パイプ流入式 スラブ吊用タイプ 実容量 420L 許容流入容量 315L 参考寸法 付属品 ステンレス製チェッカープレート、ステンレス製バスケット 軽耐重蓋、その他一式共		1	B 1 階 厨房	
G B — 1	ガス給湯器	屋外床置形 給湯能力 300号(50号×6) ガス消費量 551.4kW 付属品 リモコン、リモコンケーブル(100m)、配管カバー マルチ架台、マルチ配管、マルチフレキセット その他標準付属品一式共	1, 542W 1φ-100V	1	屋上	※注2
PT-1	プラスタートラップ	ステンレス製流し台用パイプ接続式 貯留流量 1.8 L 付属品 その他標準付属品一式		1	1階 プレイルーム(2)	

凡 例(改修

記号	名称	備考	記号	名称	備考
	給水管	一般配管用ステンレス鋼管(拡管)・引込管	——>>> G V	仕切弁	JIS 10K・1次給水側 JIS 5K・その他
	給水管	一般配管用ステンレス鋼管(拡管)・屋内一般	○ (水) ● (湯) ● (混合)	水栓	
	給水管	耐衝撃性硬質塩化ビニル管・地中配管	——————————————————————————————————————	自動エア抜き弁	
	中水管	水道用硬質塩化ビニルライニング鋼管(VA)		シャワー水栓	
	給湯管(送)	一般配管用ステンレス鋼管(拡管)	Ф	床上掃除口	
——————————————————————————————————————	給湯管(還)	一般配管用ステンレス鋼管(拡管)	М	量水器	
E	膨張菅	配管用炭素鋼鋼管	0	汚水桝	
	汚水管	排水用硬質塩化ビニルライニング鋼管・屋内一般	GТ	グリーストラップ	
	汚水管	硬質塩化ビニル管・地中埋設		ベンドキャップ	ステンレス製深型フード(防虫網付、指定色焼付塗装)
	汚水管	耐衝撃性硬質塩化ビニル管・排水ポンプ配管		伸縮継手複式	
	雑排水管	硬質ポリ塩化ビニル管(VP)地中配管	⊣• ⊢	満水試験継手	
	雑排水管	耐熱性硬質ポリ塩化ビニル管(HTVP) 高温排水	X	安全弁	
	通気管	排水用硬質塩化ビニルライニング鋼管・屋内一般		洗浄弁	
G	ガス管	ガス会社指定品			

- 注1:制御盤以降の計装工事(配線・配管等)については別途工事とする。
- 注2:本工事にてリモコンを支給し、設置及び配管配線については別途工事とする。
- 注3:給湯循環ポンプの計装工事については別途工事とする。

		副参事	係長	審査	担当	承認	担当	作図
年度	工事件名							
R05	特別養護老人ホ- 大規模改修給				北區	ヹ総務	部営繕	課
図面名称								
	給排水衛生設備	機器表	· 凡例(a	收修後)	設計事務所	f名		
					株式	会社	平安詞	设計

 縮尺
 (A1) NO SCALE (A3) NO SCALE
 図面番号
 P-O2
 一級建築士事務所登録 東京都 第16285号 一級建築士登録 第347492号 吉森 新平

器具表(1)(改修後)

					B 1	 階									1 階					2	 階			
器 具 名 称	参 考 型 番 (T0T0型番)	参 考 型 番 (LIXIL型番)	仕様 及び 付属品	W C (1)	WC(4)	が (5) 一	1	一般浴室 脱衣·休憩室		バリアフリートイレ WC(地域開放スペース)	面(地域開	守衛室・運転控室 職員WC(男)	職員WC(女)	汚物処理室 日常動作訓練室	C (2) 1	C(プレイル-ム	イルーム (2)	居室(4人)	居室(2人)	·	万十 九	W C (1)	H/m	小計
大便器	CS597BMCS	BC-P20HUM	│ 防露式密結形ロータンク、温水洗浄便座、棚付二連紙巻器、その他一式共									_						6	4 8					18
大便器	CS597BMCS	BC-P20HUM	 防露式密結形ロータンク、温水洗浄便座、タッチスイッチ、棚付二連紙巻器、その他一式共	1	1 1			1	2 2	1		1 1	2	2	2	1				1		1 1		2 1
大便器	CS597BMCS	BC-P20HUM	 防露式密結形ロータンク、温水洗浄便座、センサースイッチ、棚付二連紙巻器、その他一式共	1																				1
身障者用大便器	C 4 8 0 A N	C-P15HK	洋風便器(高座面対応)、壁給水節水型自動FV、タッチスイッチ、蓋無し温水洗浄便座(擬音装置付)、棚付二連紙巻器、その他付属品一式共							1														1
小便器	UFS900WR	U-A51MP	自動洗浄小便器、低リップ・節水タイプ・自己発電						2			2												4
オストメイトパック	UAS81RDB1N	PTOM-B210W	V 壁掛壁排水汚物流し、ロータンク内蔵、洗浄タッチスイッチ、紙巻器、側板、電気温水器、その他付属品一式共							1														1
洗面器	L270C	L-275FCR	壁掛手洗器、その他付属品一式共					2		1										2				5
手洗器	LSE870RNAPR	L-A74TWC	壁掛手洗器、電気温水器、その他付属品一式共							1														1
洗面器	建築工事		ボウルー体型洗面器、その他一式共 ※配管接続は本工事	1 1	1 1						1	1 1	2											9
洗面器	建築工事		ボウルー体型洗面器 2 連 1500L、その他一式共 ※配管接続は本工事	1																				1
洗面器	L 2 1 0 C	L-132AG	壁掛洗面器、その他一式共			2 1	1																	4
洗面器	MVHGC1000	L-275AN	車いす対応ボウルー体型洗面器、その他一式共															6	4 8					18
洗面器	L 1 0 3 A	L-365APR	車いす用壁掛洗面器、その他一式共						2 1					1	2	1						1 1		9
洗髮器	S 3 0 5 D N U	S-47	立水栓、洗髪器用金具、排水金具、その他一式共													1								1
掃除流し	S K 2 2 A	S-202A	横水栓(レバータイプ)、Sトラップ、バックハンガー、鎖付ゴム栓部、その他付属品一式共				1		1				1		1									4
掃除流し	S K 3 2 2	S-200	シングル混合水栓(ハンドシャワー)、Sトラップ、バックハンガー、鎖付ゴム栓部、その他付属品一式共											1									1	2
汚物流し	SKL330HNNN	S-207NM1NNRP	レバー式自在水栓、フラッシュバルブ、その他一式共											1									1	2
化粧鏡	YM6090F	KF-6090A	耐食鏡(600×900)	1 1	1 1				2 1		1	1	2	1	2	1				2		1 1		1 9
洗濯機用水栓	TW11R	LF-WJ50KQA	A Company of the Comp					1												1				2
洗濯機用水栓	TW21R	SF-WL63RQA	A 洗濯機用2ハンドル混合水栓																					
自動混合水栓	TENA51AW	AM-300T	自動混合水栓(発電タイプ)	1 1 1	1 1	2 1	1	2	2 1	2	1	1 1	2	4 1	2 3	1	4	6	4 8	2		1 1		5 8
シャワー水栓	TMF49AY1	BF-2141TSD	サーモスタットシャワー金具					1 5													1 5			1 2
水栓柱			回転釜給水栓用 ステンレス製1, 200H			1																		1
水栓柱			回転釜給湯栓用 ステンレス製1, 200H			1																		1
自在水栓	T30ARU20V11C	LF-12F-19	回転釜給水栓用 レバー式、スパウト220mm			1																		1
自在水栓	T 3 0 A R U 2 0 V 1 2 H	LF-12F-19	回転釜給湯栓用 レバー式、スパウト220mm			1																		1
自在水栓	TK130ARQ13V53H	LF-12F-13	給食室用給水栓、給湯栓、レバー式、泡まつキャップ付			1 3																		1 3
混合水栓	TBJ20S	BF-7090B	大型バス用 台付2ハンドル混合水栓					3													3			6
シングル混合水栓	TKS05310J	SF-WM430SY	/																					
背もたれ	EWC385CS	KFC-271T1U2	ソフトタイプ					1	2 2	1 1				2	2	1		6	4 8	1		1 1		3 3

副参事	係長	審査	担当	承認	担当	作図

R05 中別養護老人ホーム清水坂あじさい荘 大規模改修給排水衛生設備工事 北区総務部営繕課

給排水衛生設備 器具表(1)(改修後) 株式会社


四日丰 (0	\
器具表(2)(


						2	階				3 •	4 階									5	階						
器 具 名 称	参 考 型 番 (T0T0型番)	参 考 型 番 (LIXIL型番)	パ 仕 様 及 び 付 属 品 リー	食堂	室 W V	C (3)	職員WC 汚物処理室(2)	室 全 4	居室(2人)	衣・	殊 般 C	汚物処理室(1)	堂養	職員WC(女)	C (3) (4)	物	ン 務 室 4 人	居室(2人)	居室(1人) 脱衣·休憩室	献 般		汚物処理室(1) 食堂	勤務室 職員WC(女)	員 W C	C (4) 型(2)	記 室 ドリー		合計
 大便器	CS597BMCS	BC-P20HUM	防露式密結形ロータンク、温水洗浄便座、棚付二連紙巻器、その他一式共					1 6	8 8								5	4	4								4 5	6 3
大便器	CS597BMCS	BC-P20HUM	防露式密結形ロータンク、温水洗浄便座、タッチスイッチ、棚付二連紙巻器、その他一式共		1 1 1	1	1			2	2	2	2	2 2	2 2	2	2		1		1 1		1 1	1 1	1 1		3 1	5 2
大便器	CS597BMCS	BC-P20HUM	防露式密結形ロータンク、温水洗浄便座、センサースイッチ、棚付二連紙巻器、その他一式共																									1
身障者用大便器	C 4 8 0 A N	C-P15HK	洋風便器(高座面対応)、壁給水節水型自動FV、タッチスイッチ、蓋無し温水洗浄便座(擬音装置付)、棚付二連紙巻器、その他付属品一式共																									1
小便器	UFS900WR	U-A51MP	自動洗浄小便器、低リップ・節水タイプ・自己発電		2	:								4										2			8	1 2
オストメイトパック	UAS81RDB1N	PTOM-B210W	壁掛壁排水汚物流し、ロータンク内蔵、洗浄タッチスイッチ、紙巻器、側板、電気温水器、その他付属品一式共																									1
洗面器	L270C	L-275FCR	壁掛手洗器、その他付属品一式共		1					4			2				2		2				1			1	1 3	18
手洗器	LSE870RNAPR	L-A74TWC	壁掛手洗器、電気温水器、その他付属品一式共																									1
洗面器	建築工事		ボウルー体型洗面器、その他一式共 ※配管接続は本工事		1 1									2 2	2								1	1			8	17
洗面器	建築工事		ボウルー体型洗面器 2 連 1500L、その他一式共 ※配管接続は本工事																									1
洗面器	L210C	L-132AG	壁掛洗面器、その他一式共																									4
洗面器	MVHGC1000	L-275AN	車いす対応ボウルー体型洗面器、その他一式共	2				1 6	8 8				4				5	4	4			2					5 3	7 1
洗面器	L 1 0 3 A	L-365APR	車いす用壁掛洗面器、その他一式共			1	1				2	2			2 2	:					1 1				1 1		1 4	2 3
洗髪器	S 3 0 5 D N U	S-47	立水栓、洗髪器用金具、排水金具、その他一式共																									1
掃除流し	S K 2 2 A	S-202A	横水栓(レバータイプ)、Sトラップ、バックハンガー、鎖付ゴム栓部、その他付属品一式共				1									2									-	1	5	9
掃除流し	S K 3 2 2	S-200	シングル混合水栓(ハンドシャワー)、Sトラップ、バックハンガー、鎖付ゴム栓部、その他付属品一式共									2										1					3	5
汚物流し	SKL330HNNN	S-207NM1NNRP	レバー式自在水栓、フラッシュバルブ、その他一式共				1					2				2						1			-		7	9
化粧鏡	YM6090F	KF-6090A	耐食鏡 (600×900)	2	1 1 1	1	1			4			4 2	2 2	2 2 2		2		2		1 1	2	1	1 1	1 1		3 7	5 6
洗濯機用水栓	TW11R	LF-WJ50KQA								2									1								3	5
洗濯機用水栓	TW21R	SF-WL63RQA	洗濯機用2ハンドル混合水栓																							2	2	2
自動混合水栓	TENA51AW	AM-300T	自動混合水栓(発電タイプ)	2	1 1 1	1	1	1 6	8 8	4	2	2	4 2	2 2	2 2	:	2 5	4	4 2		1 1	2	1 1	1 .	1 1	1	8 8	1 4 6
シャワー水栓	TMF49AY1	BF-2141TSD	サーモスタットシャワー金具								2 10									3							16	28
 水栓柱			回転釜給水栓用 ステンレス製1, 200H																									 1
水栓柱			回転釜給湯栓用 ステンレス製1, 200H																									 i 1
自在水栓	T30ARU20V110	LF-12F-19	回転釜給水栓用 レバー式、スパウト220mm																									
自在水栓			回転釜給湯栓用 レバー式、スパウト220mm																									 1
			台報金品湯程用					+																				1 3
混合水栓			大型バス用 台付2ハンドル混合水栓								6									1							7	1 3
シングル混合水栓		SF-WM430SY					1										2									1	5	5
背もたれ	EWC385CS	KFC-271T1U2	ソフトタイプ			1	1	1 6	8 8	2	2	2			2 2		5	4	4 1		1 1				1 1		6 2	9 5


副参事	係長	審査	担当	承認	担当	作図


R05 中別養護老人ホーム清水坂あじさい荘 大規模改修給排水衛生設備工事 北区総務部営繕課


給排水衛生設備 器具表(2)(改修後) 株式会社

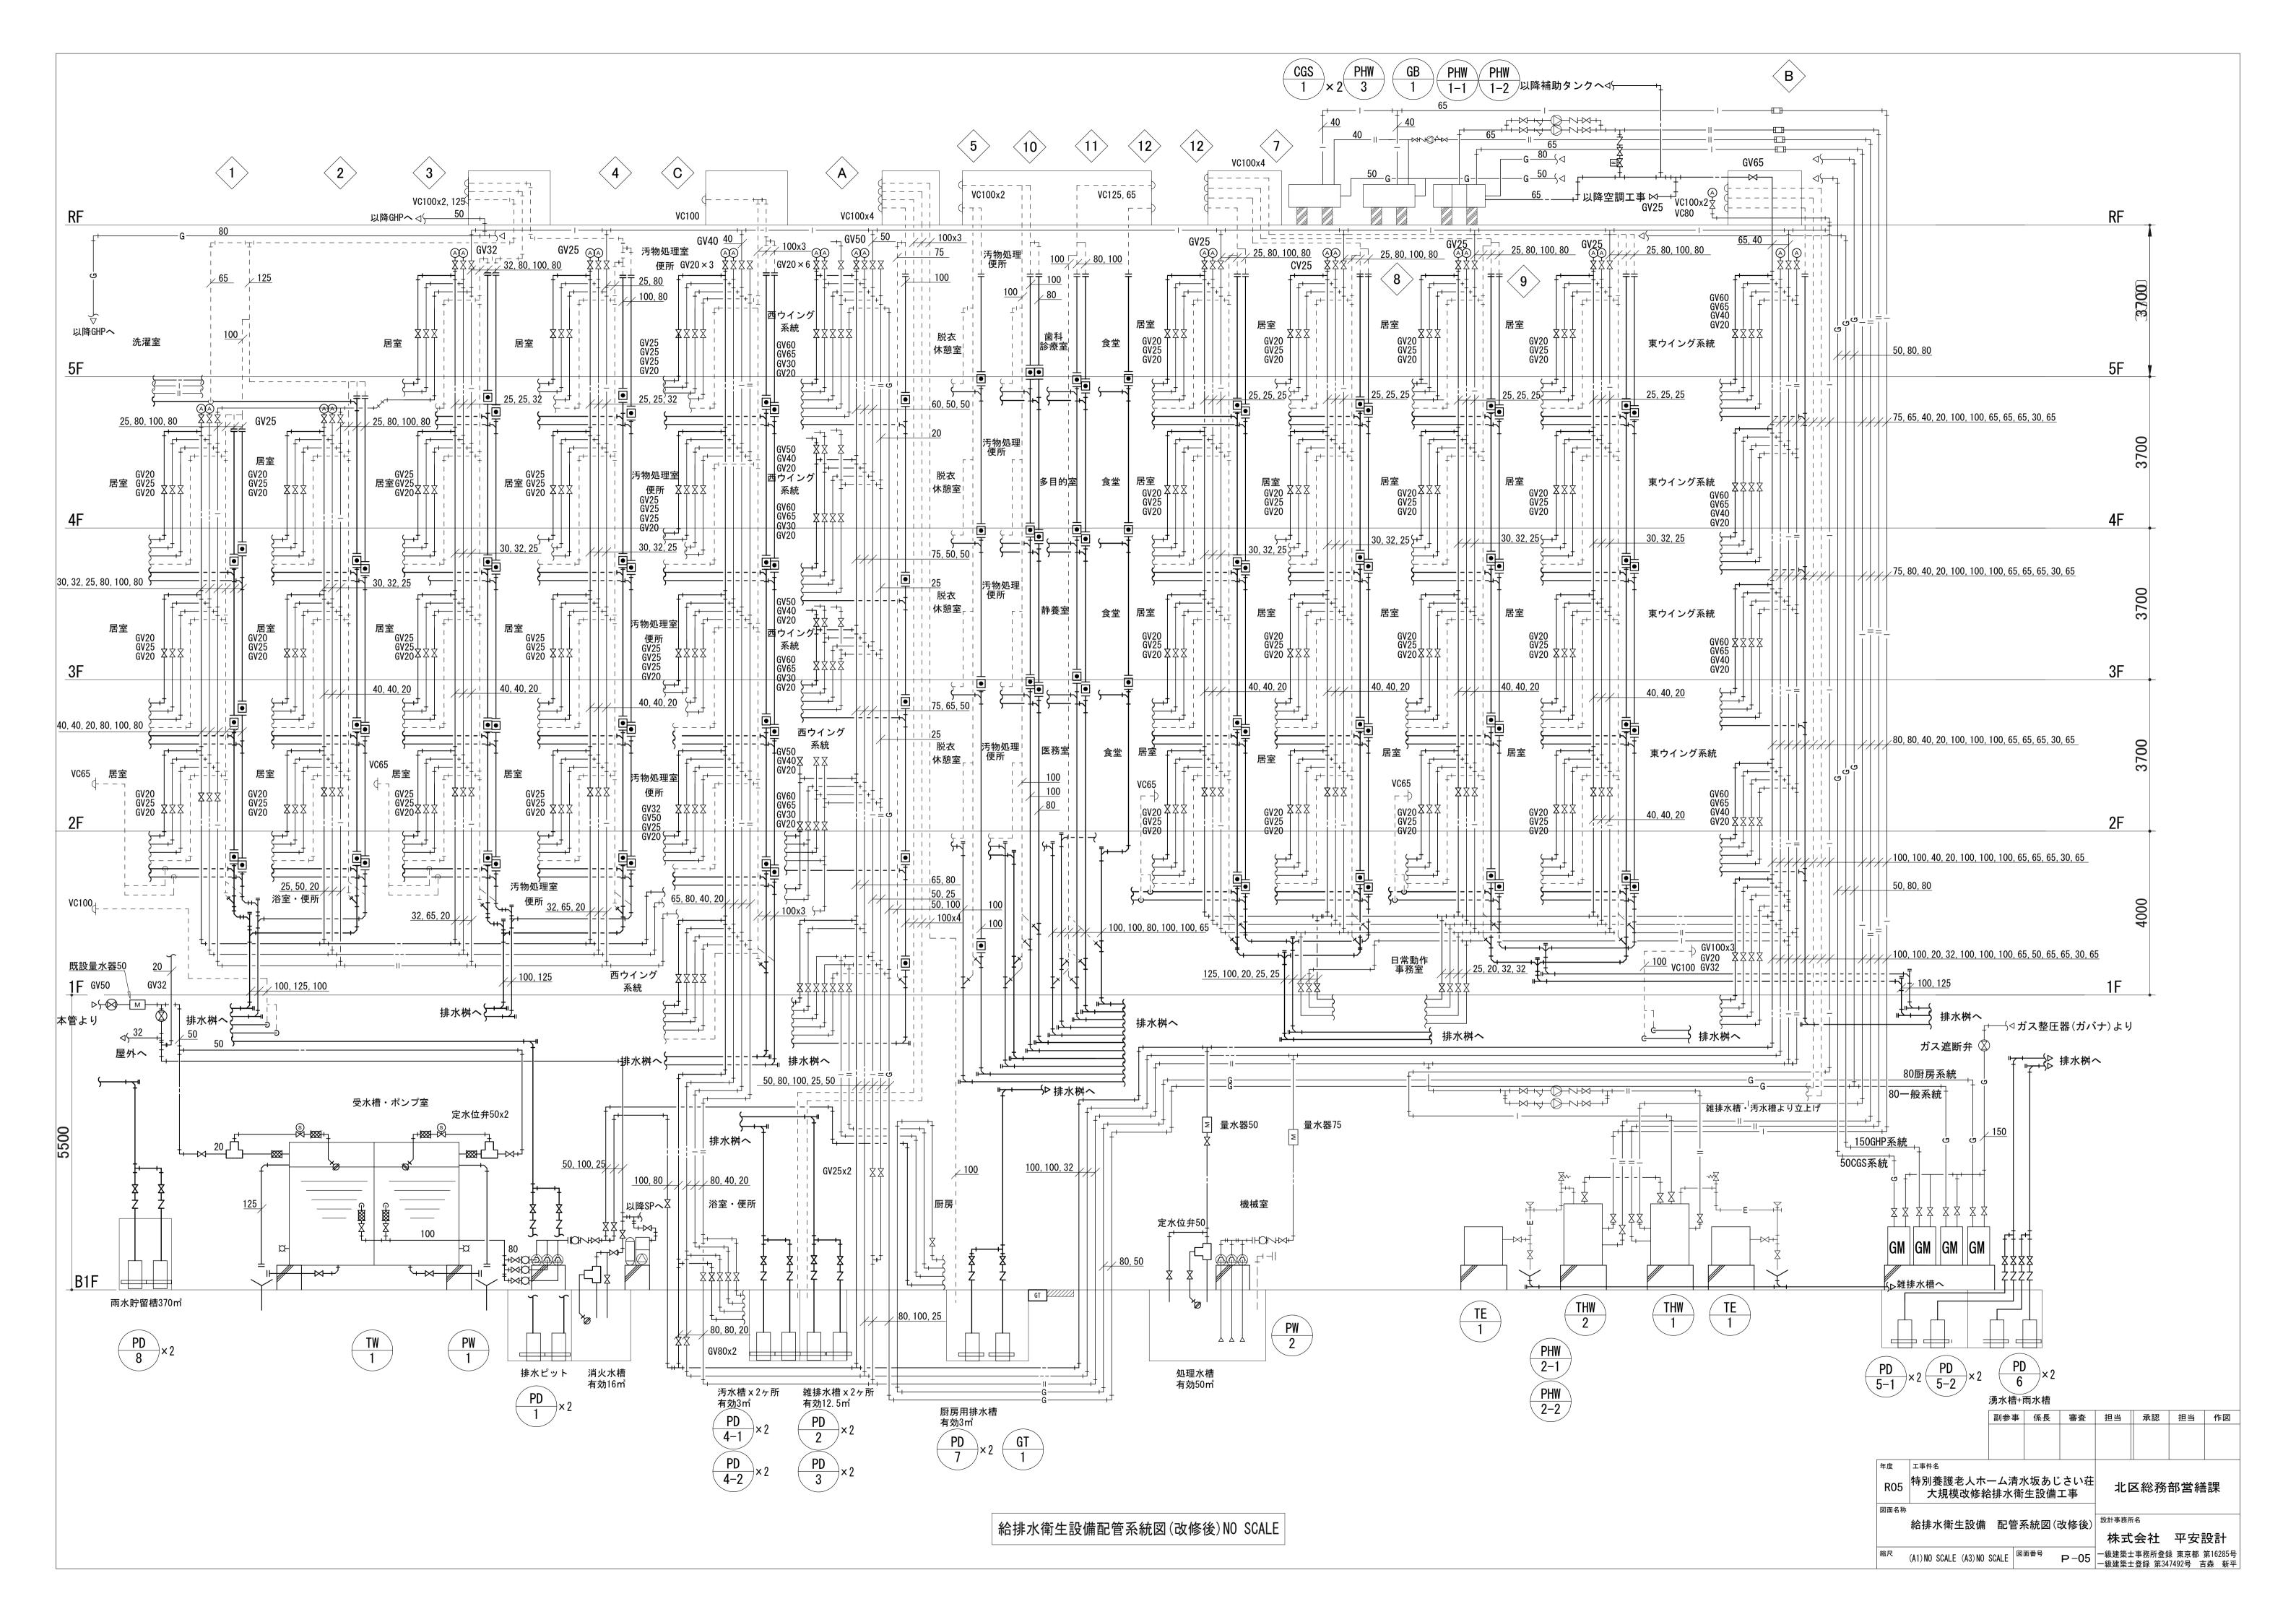


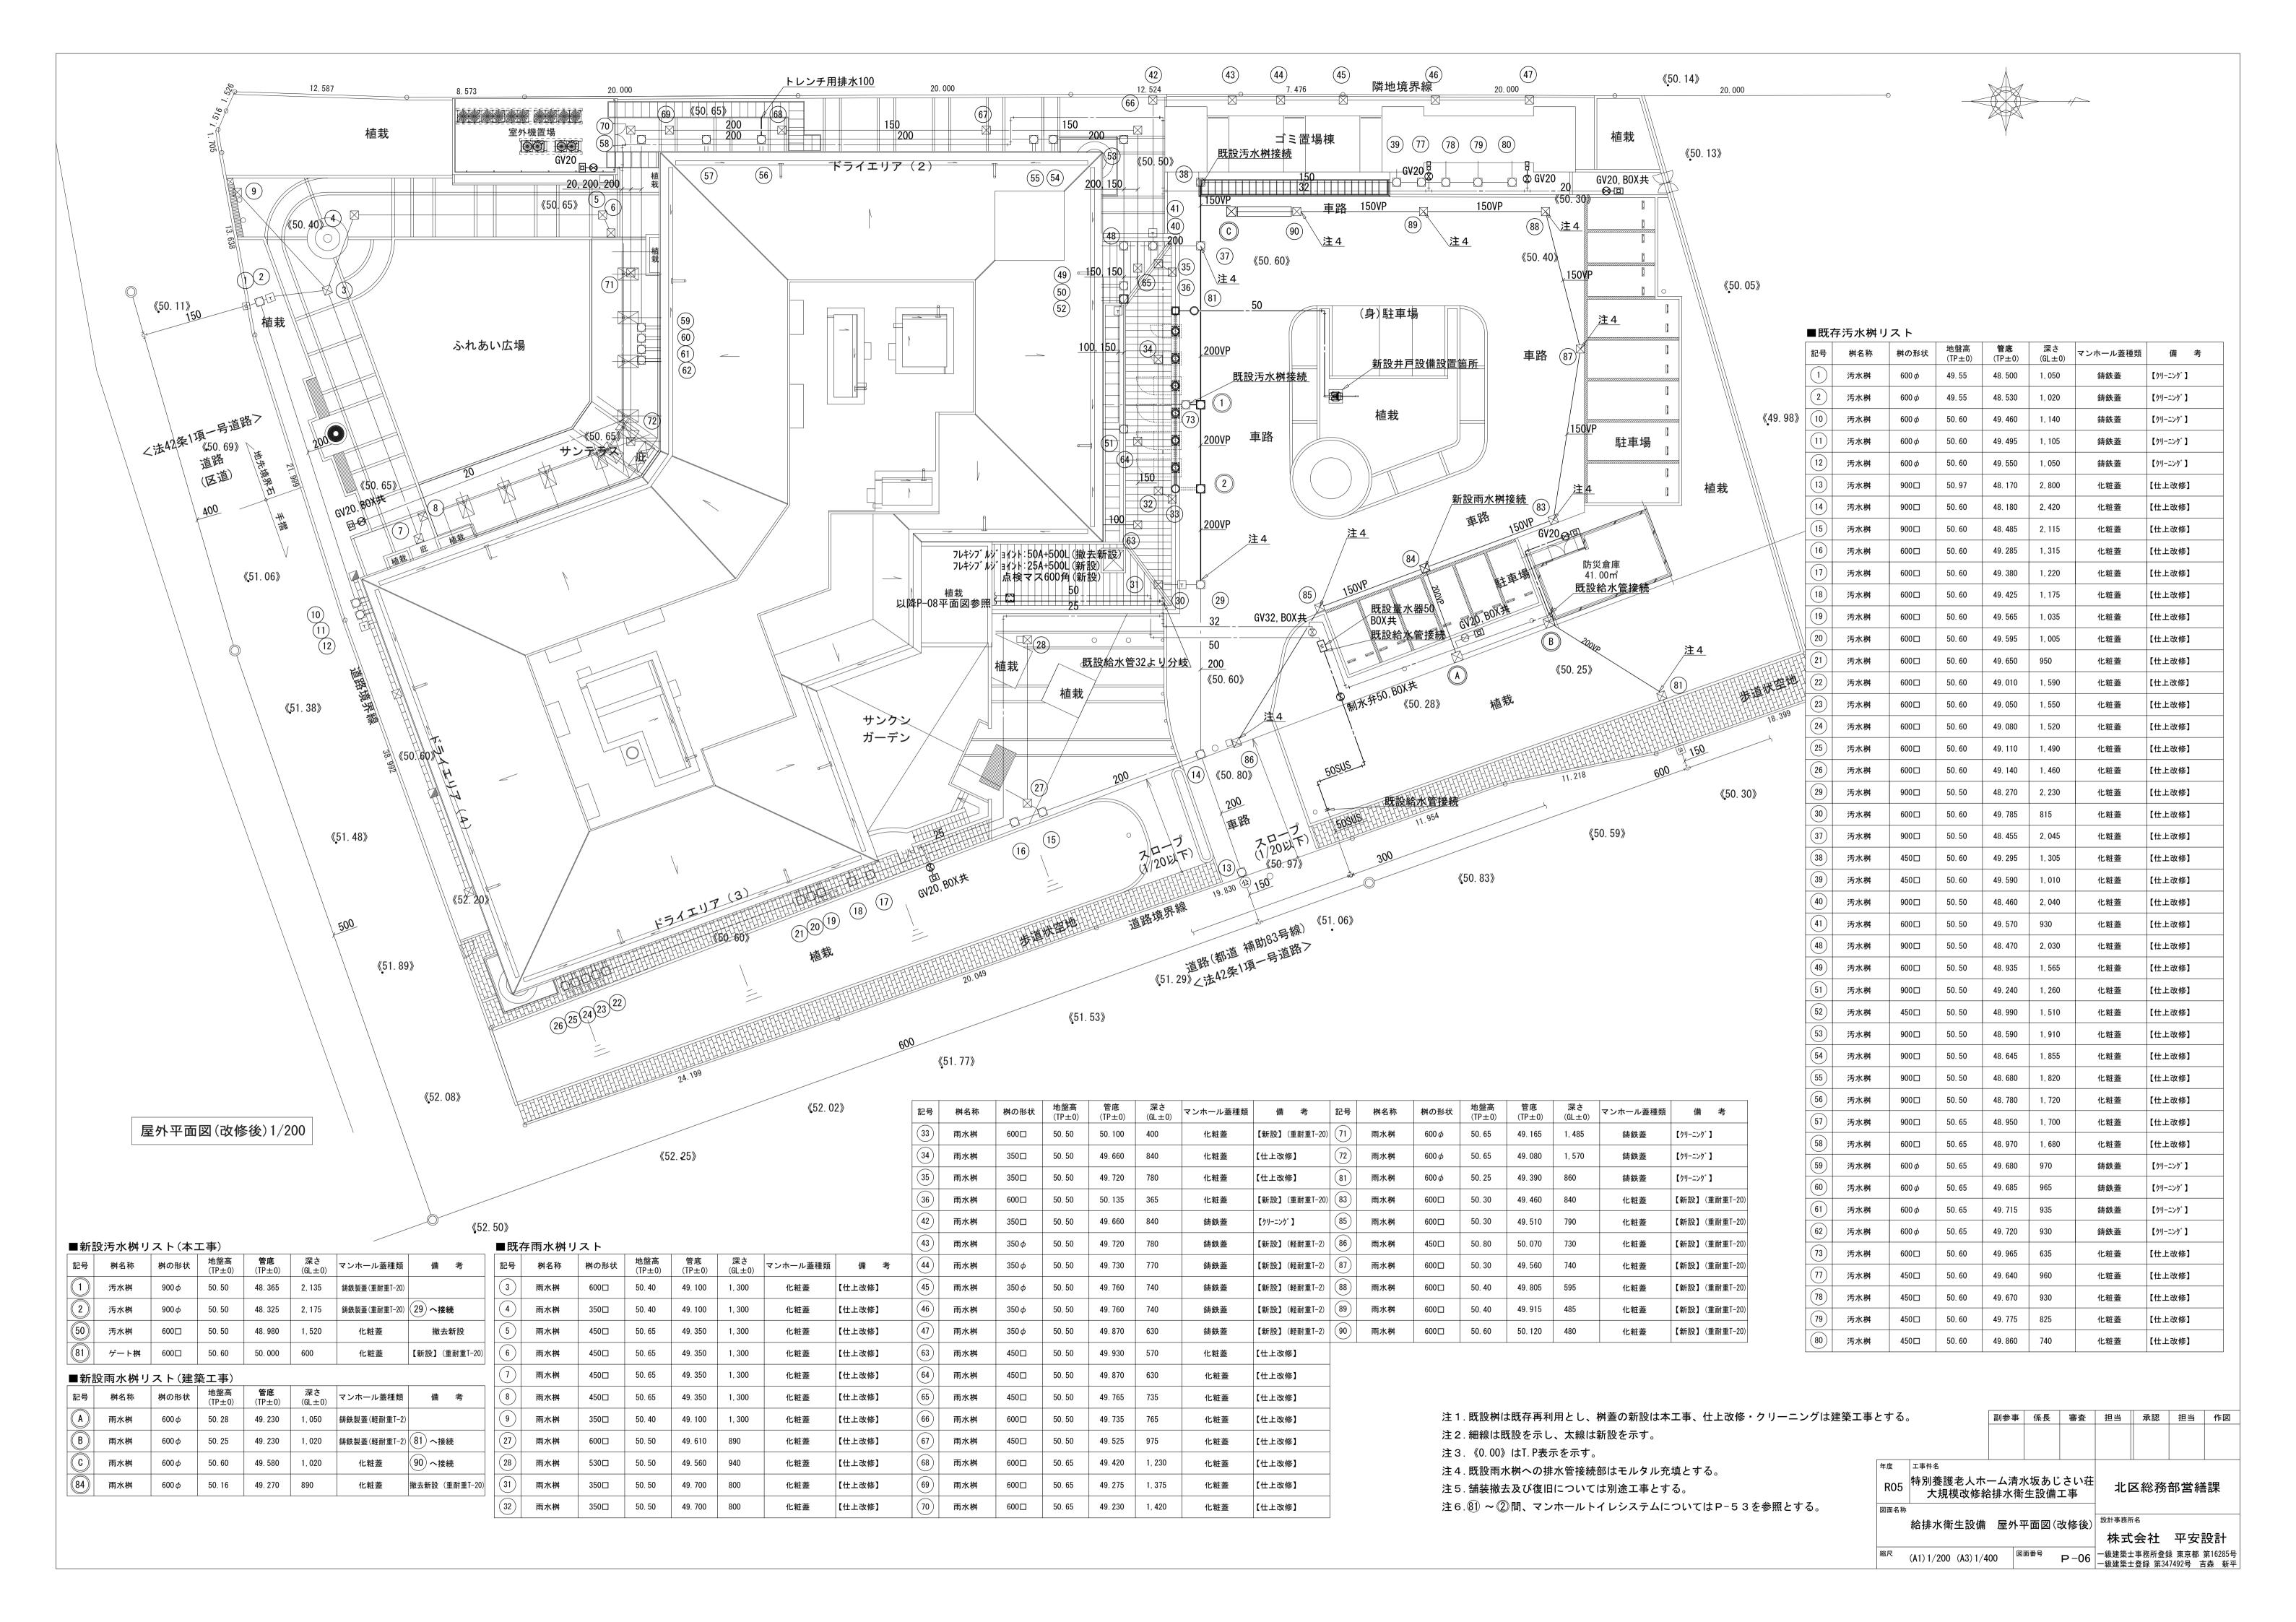


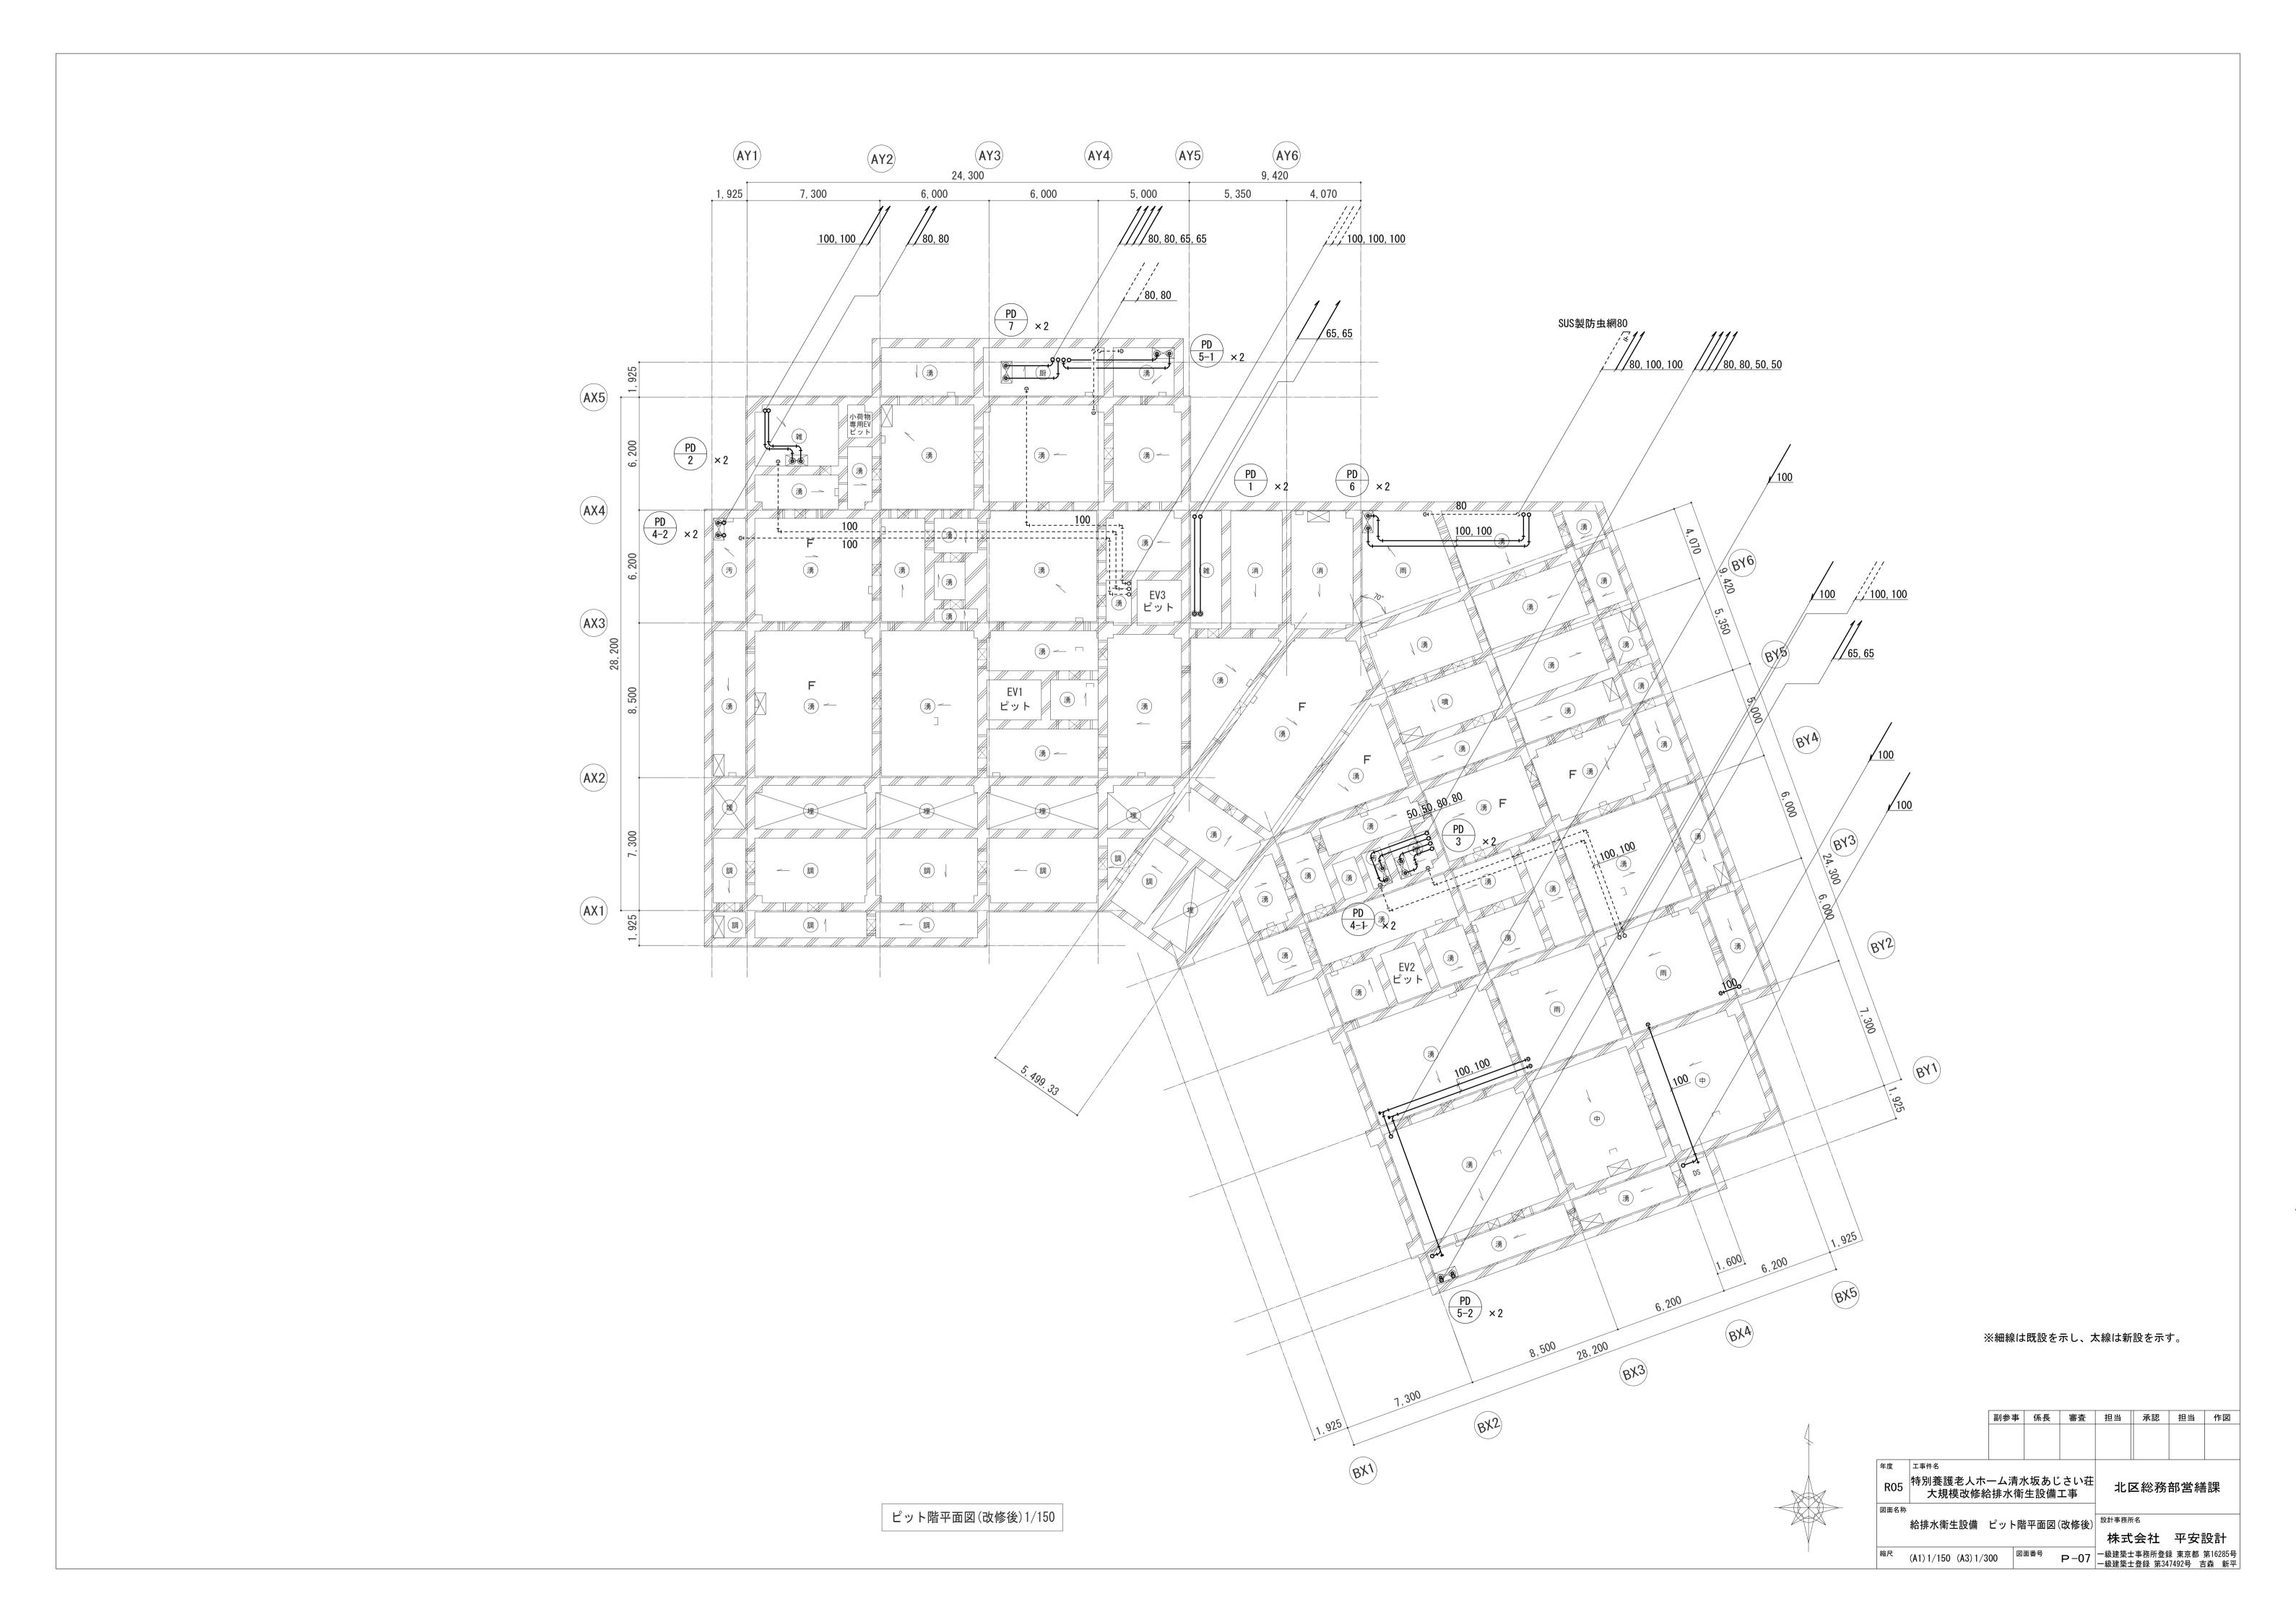


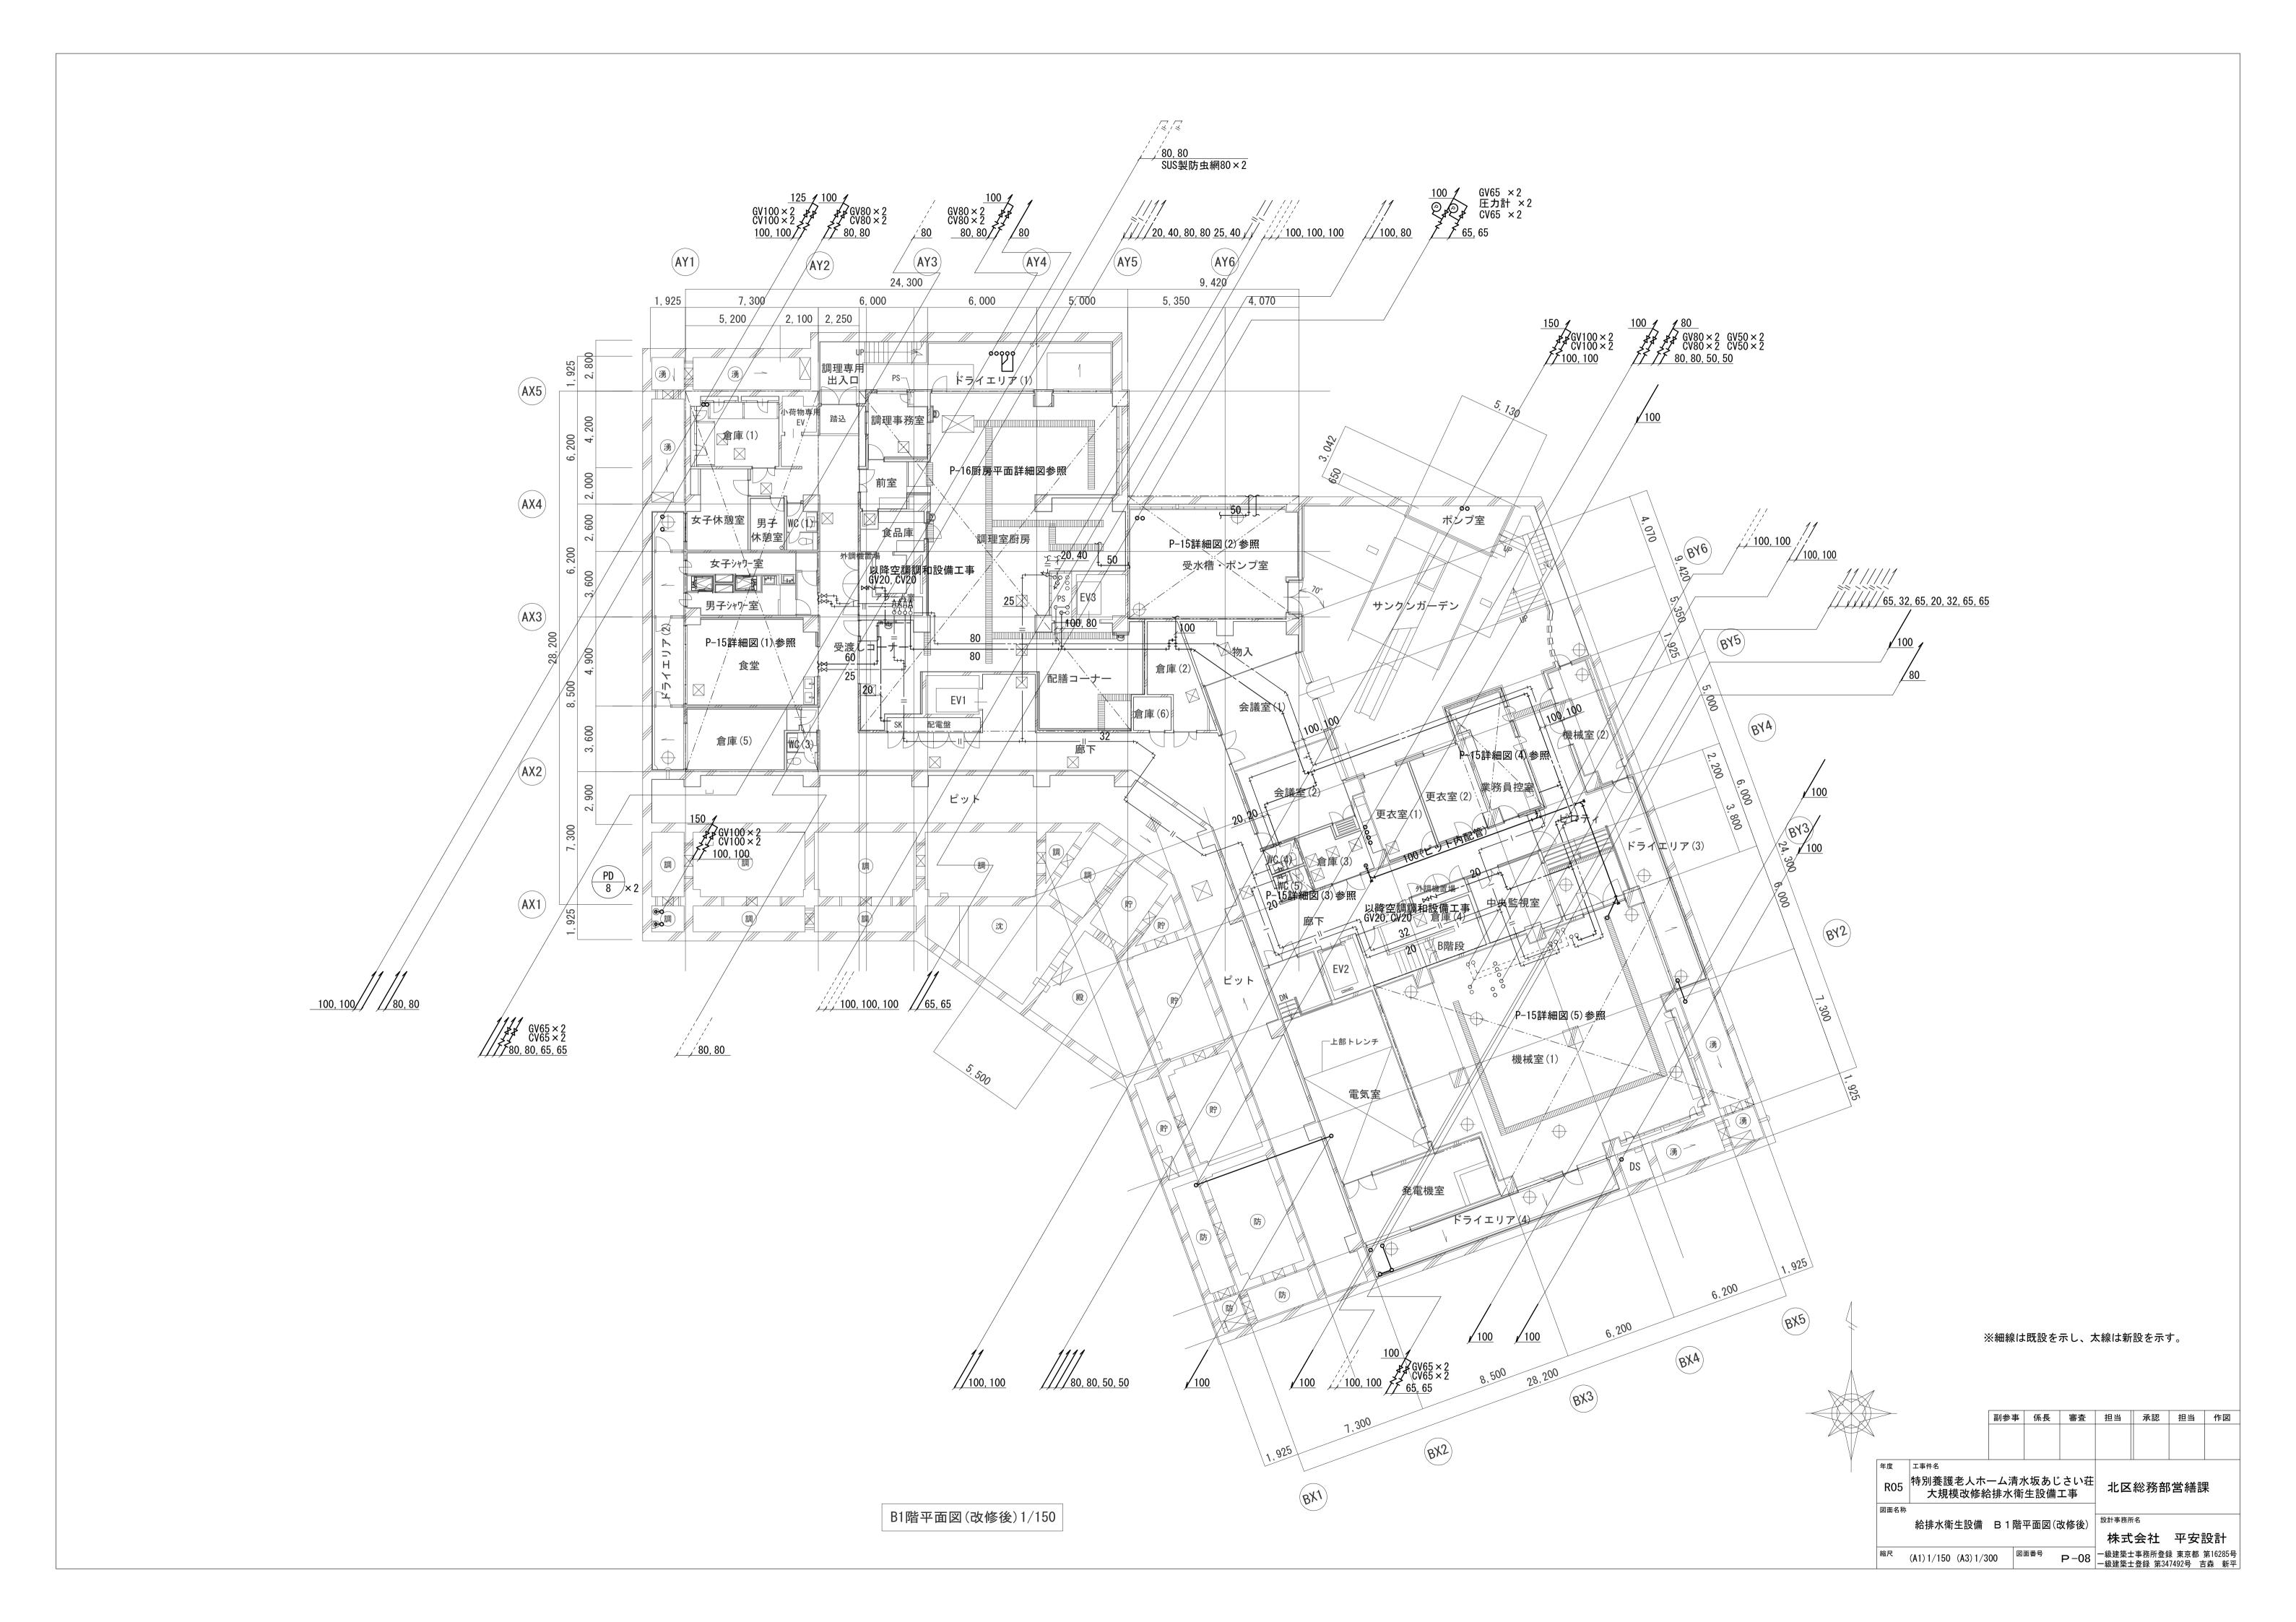


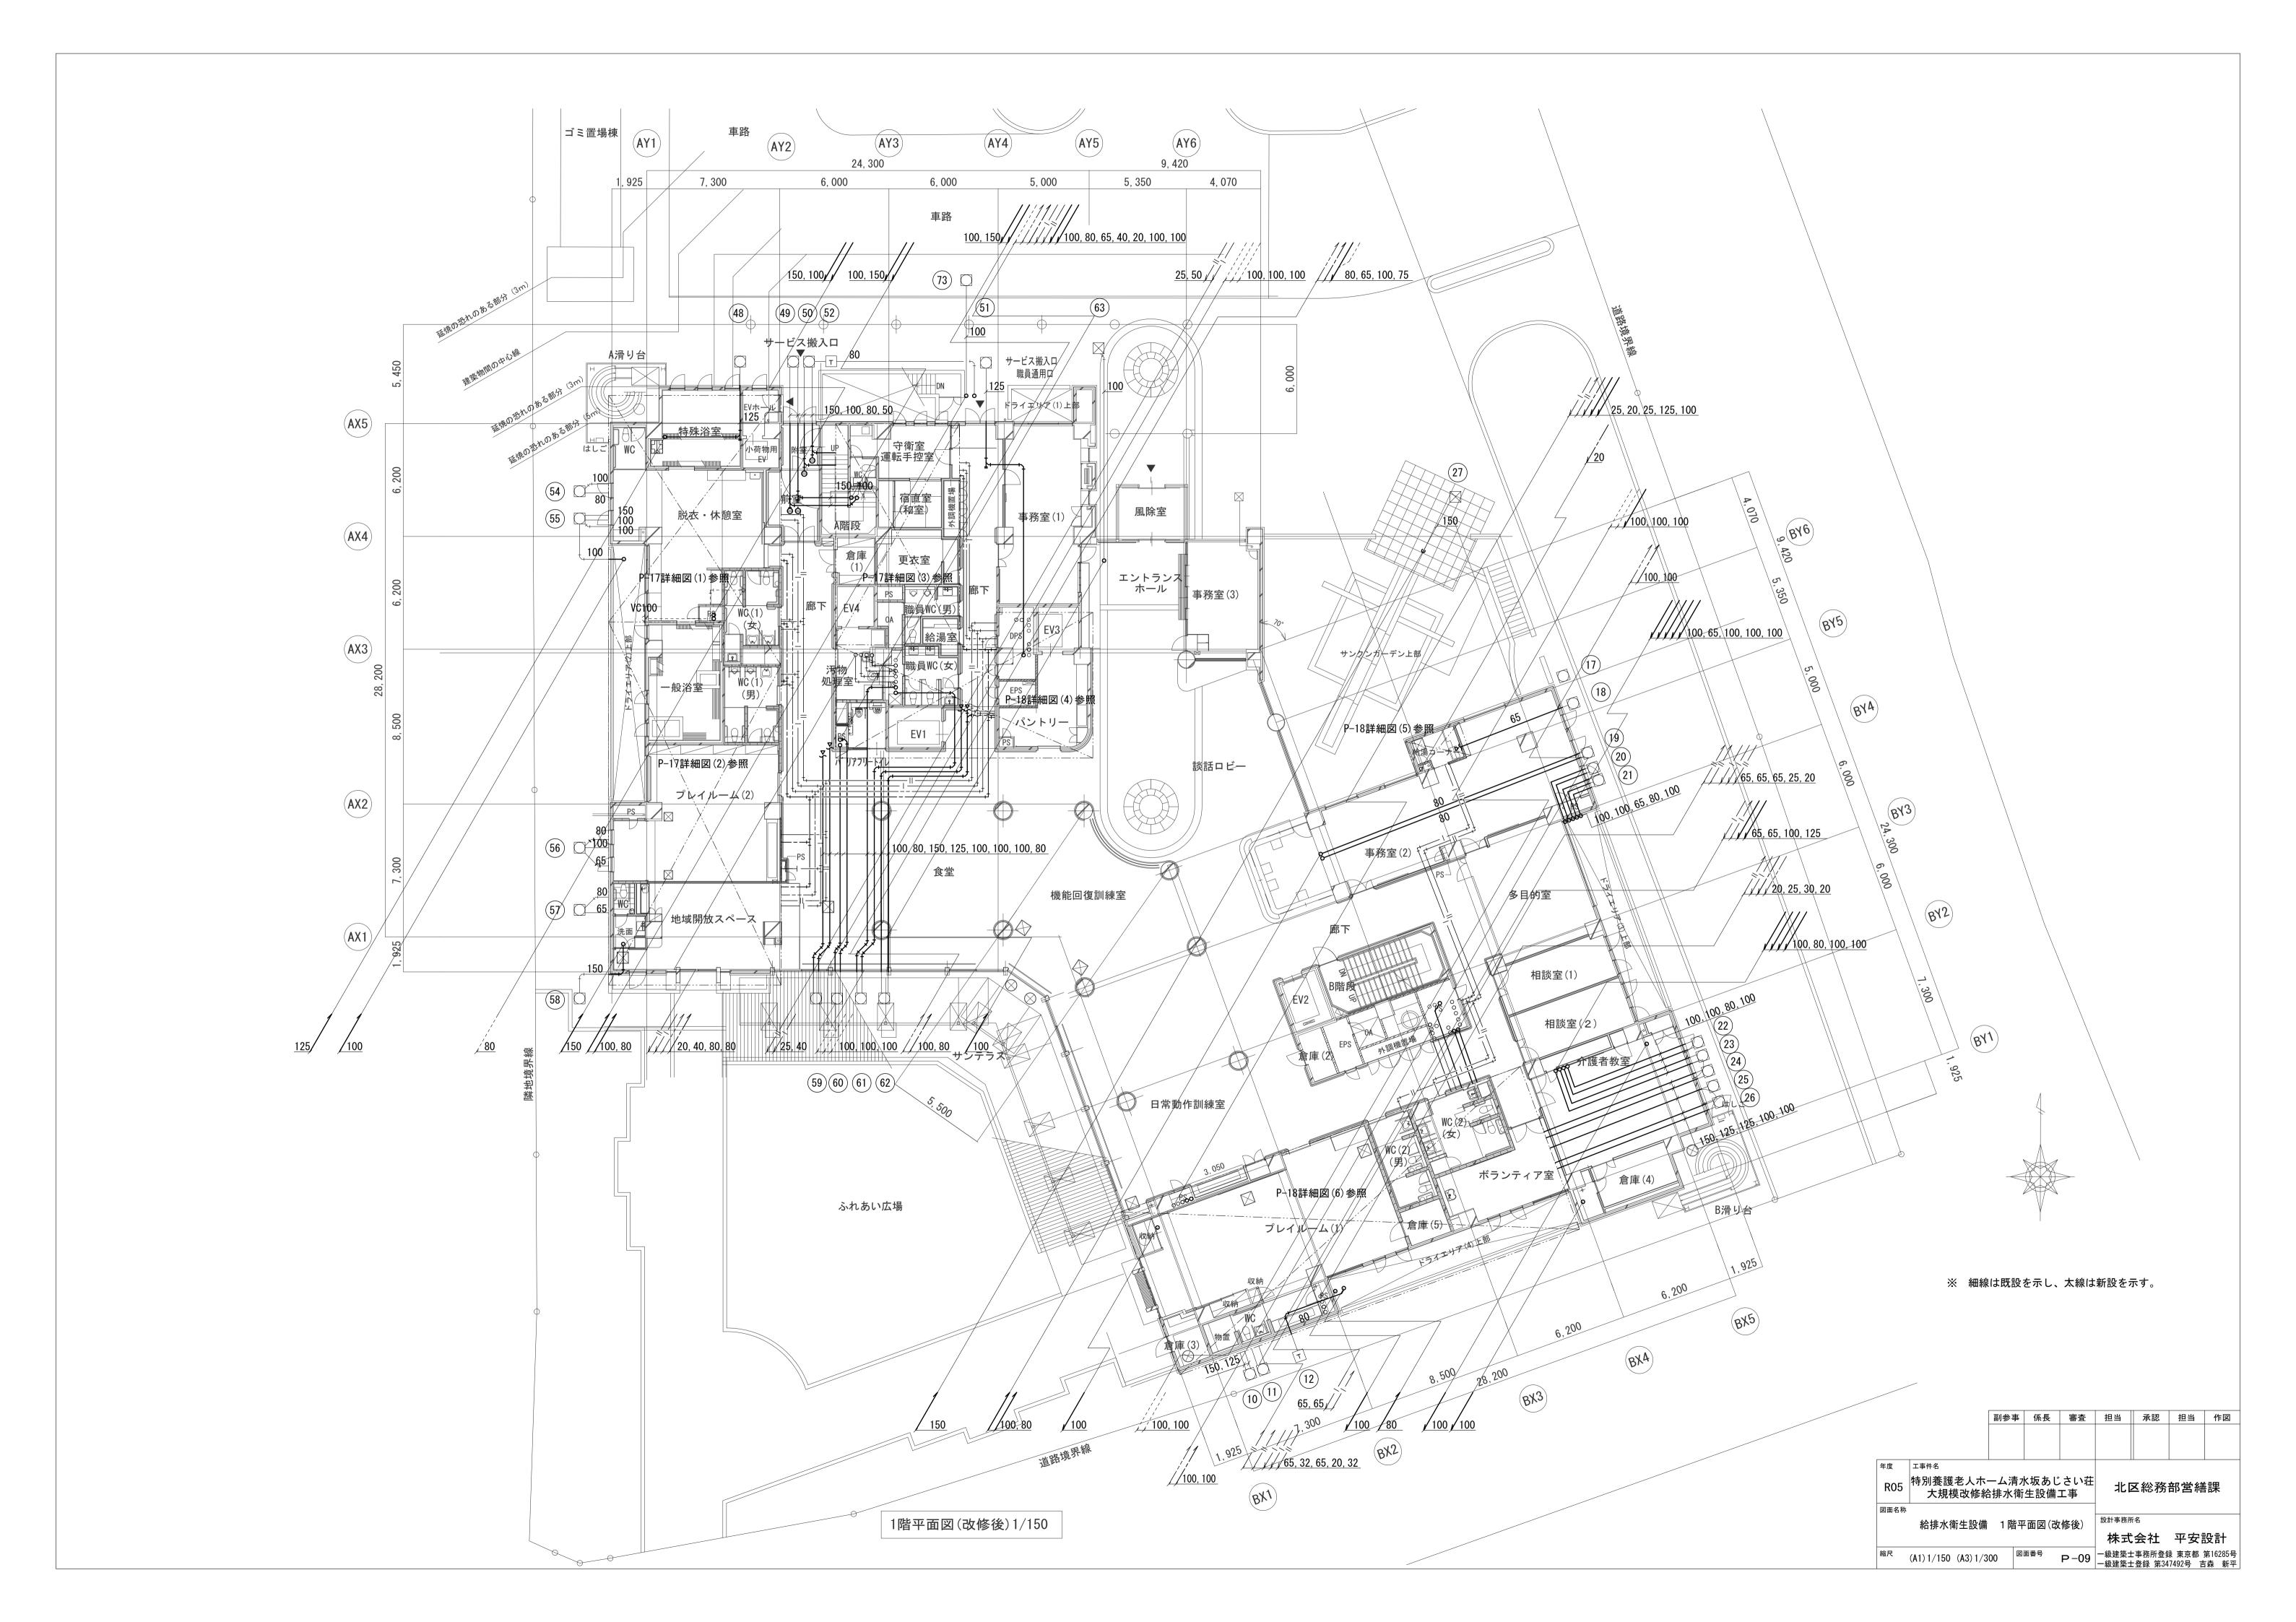


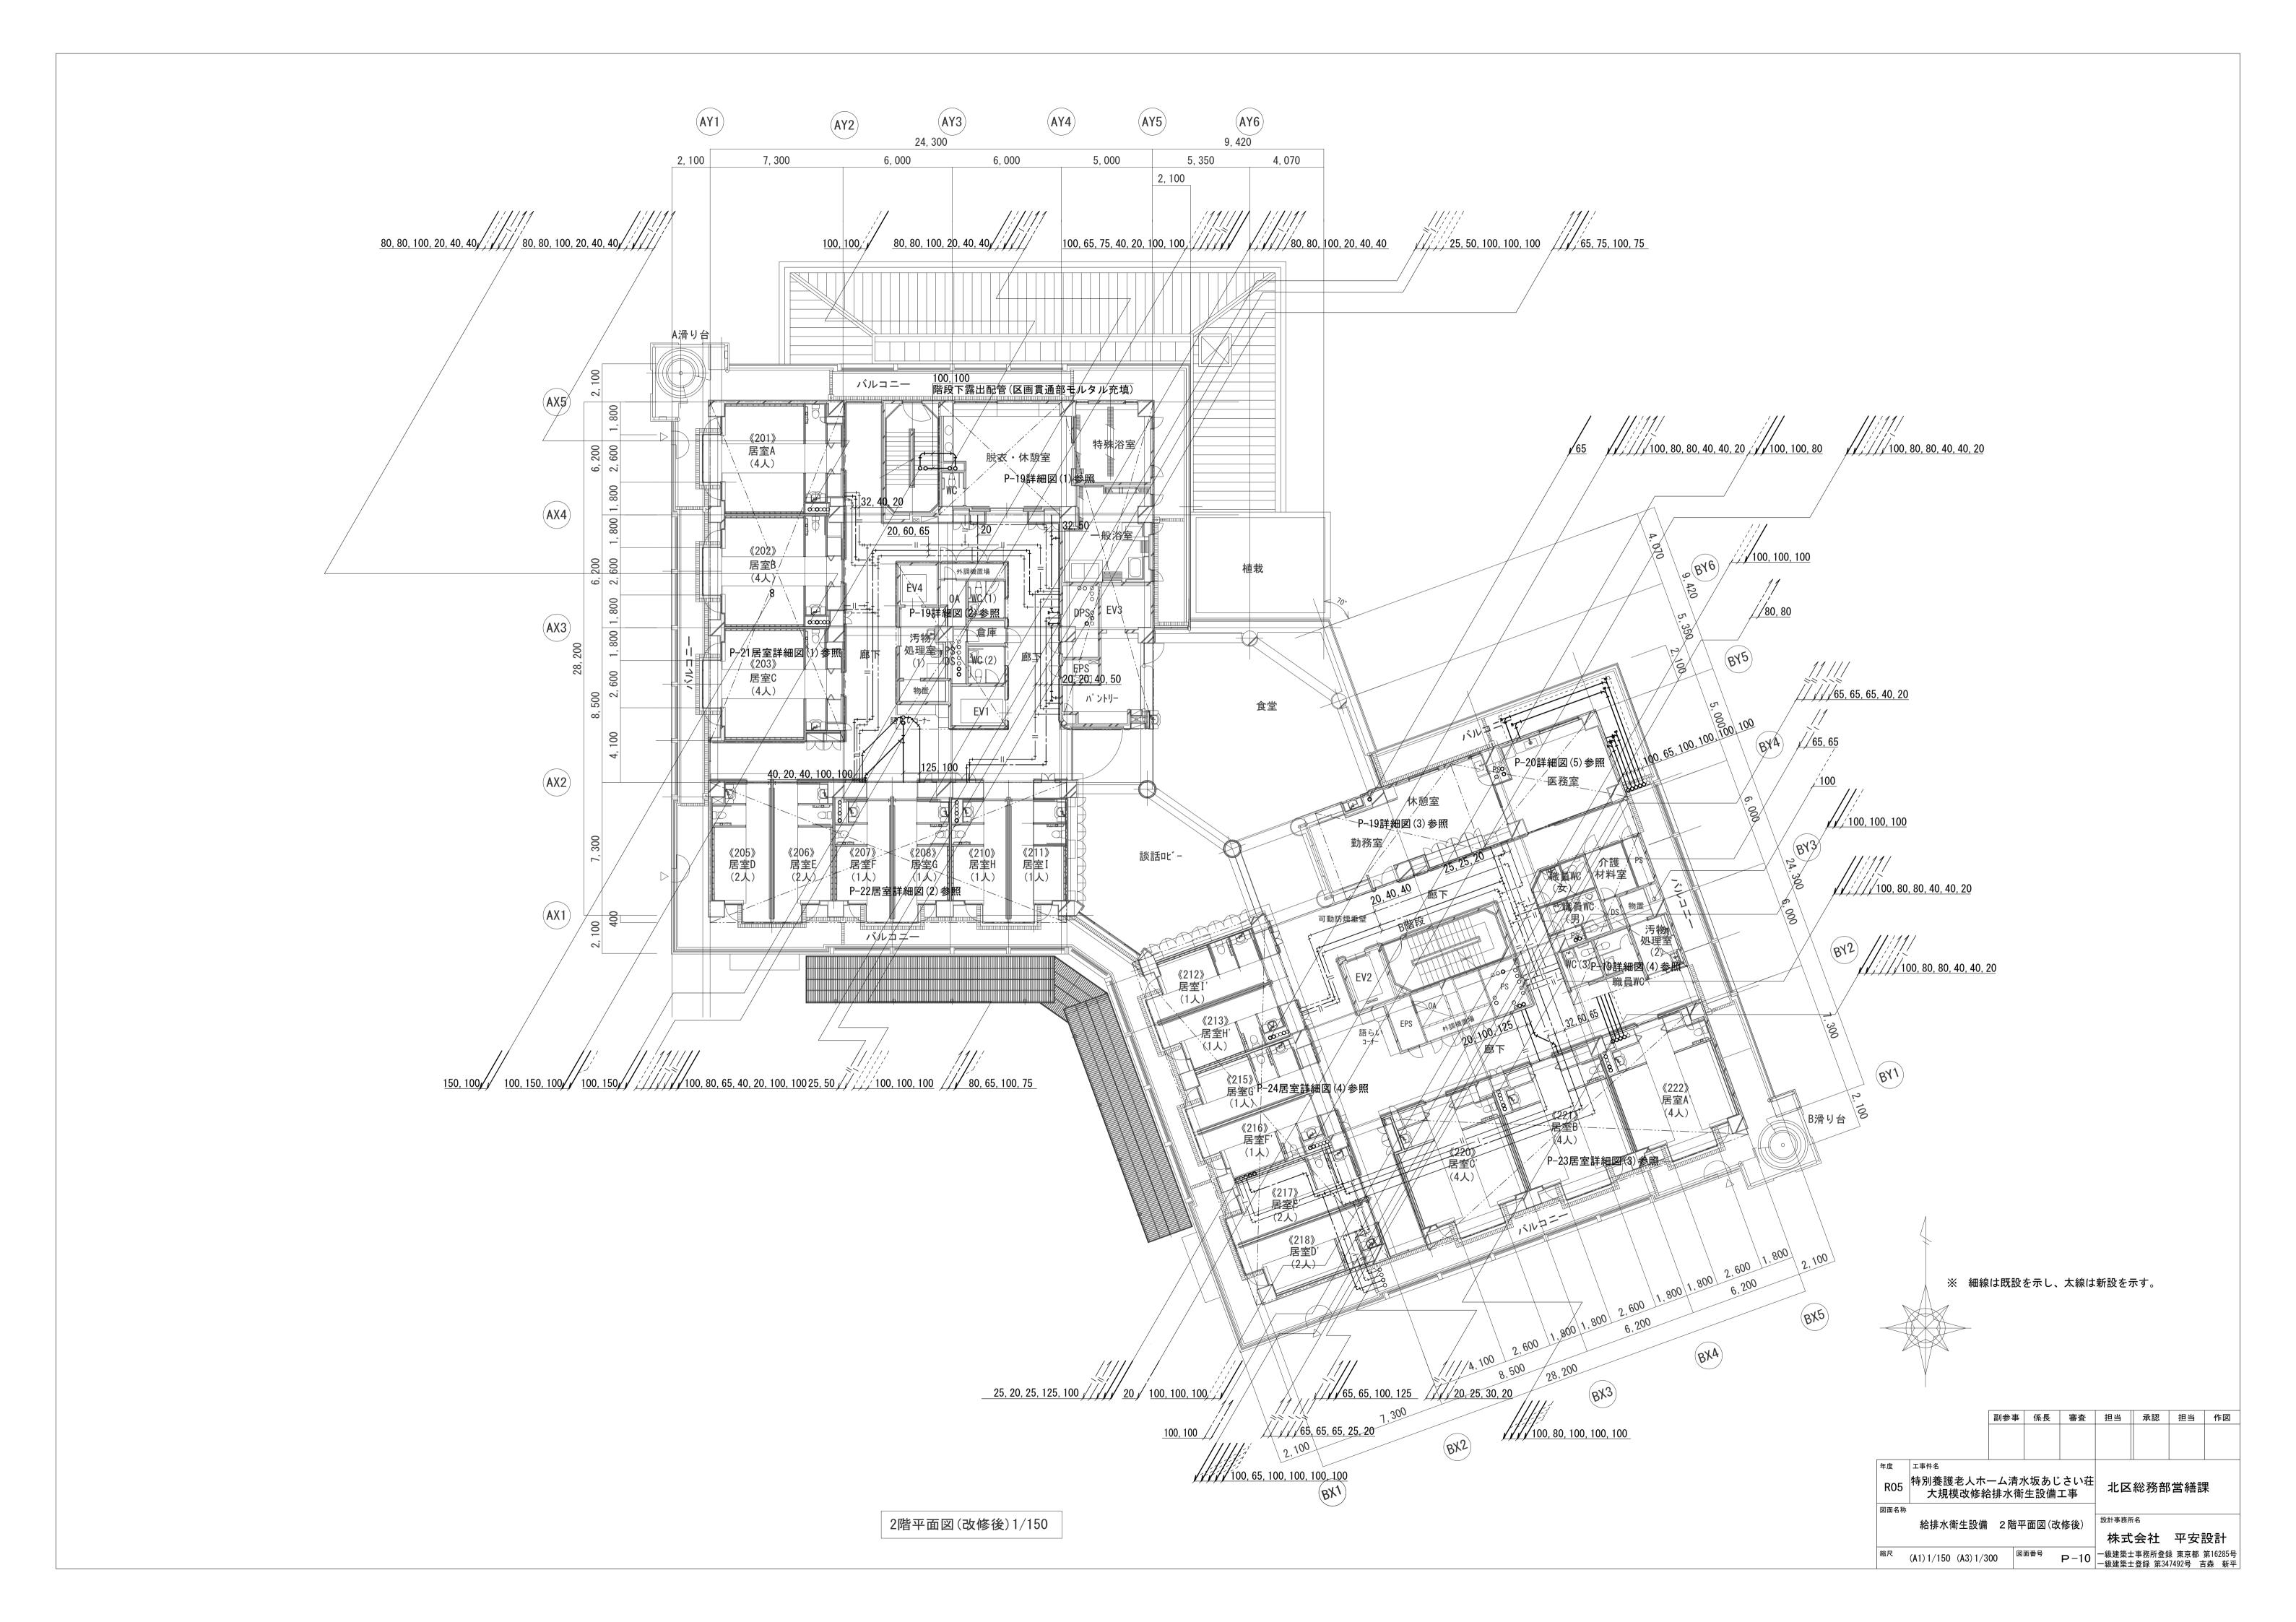


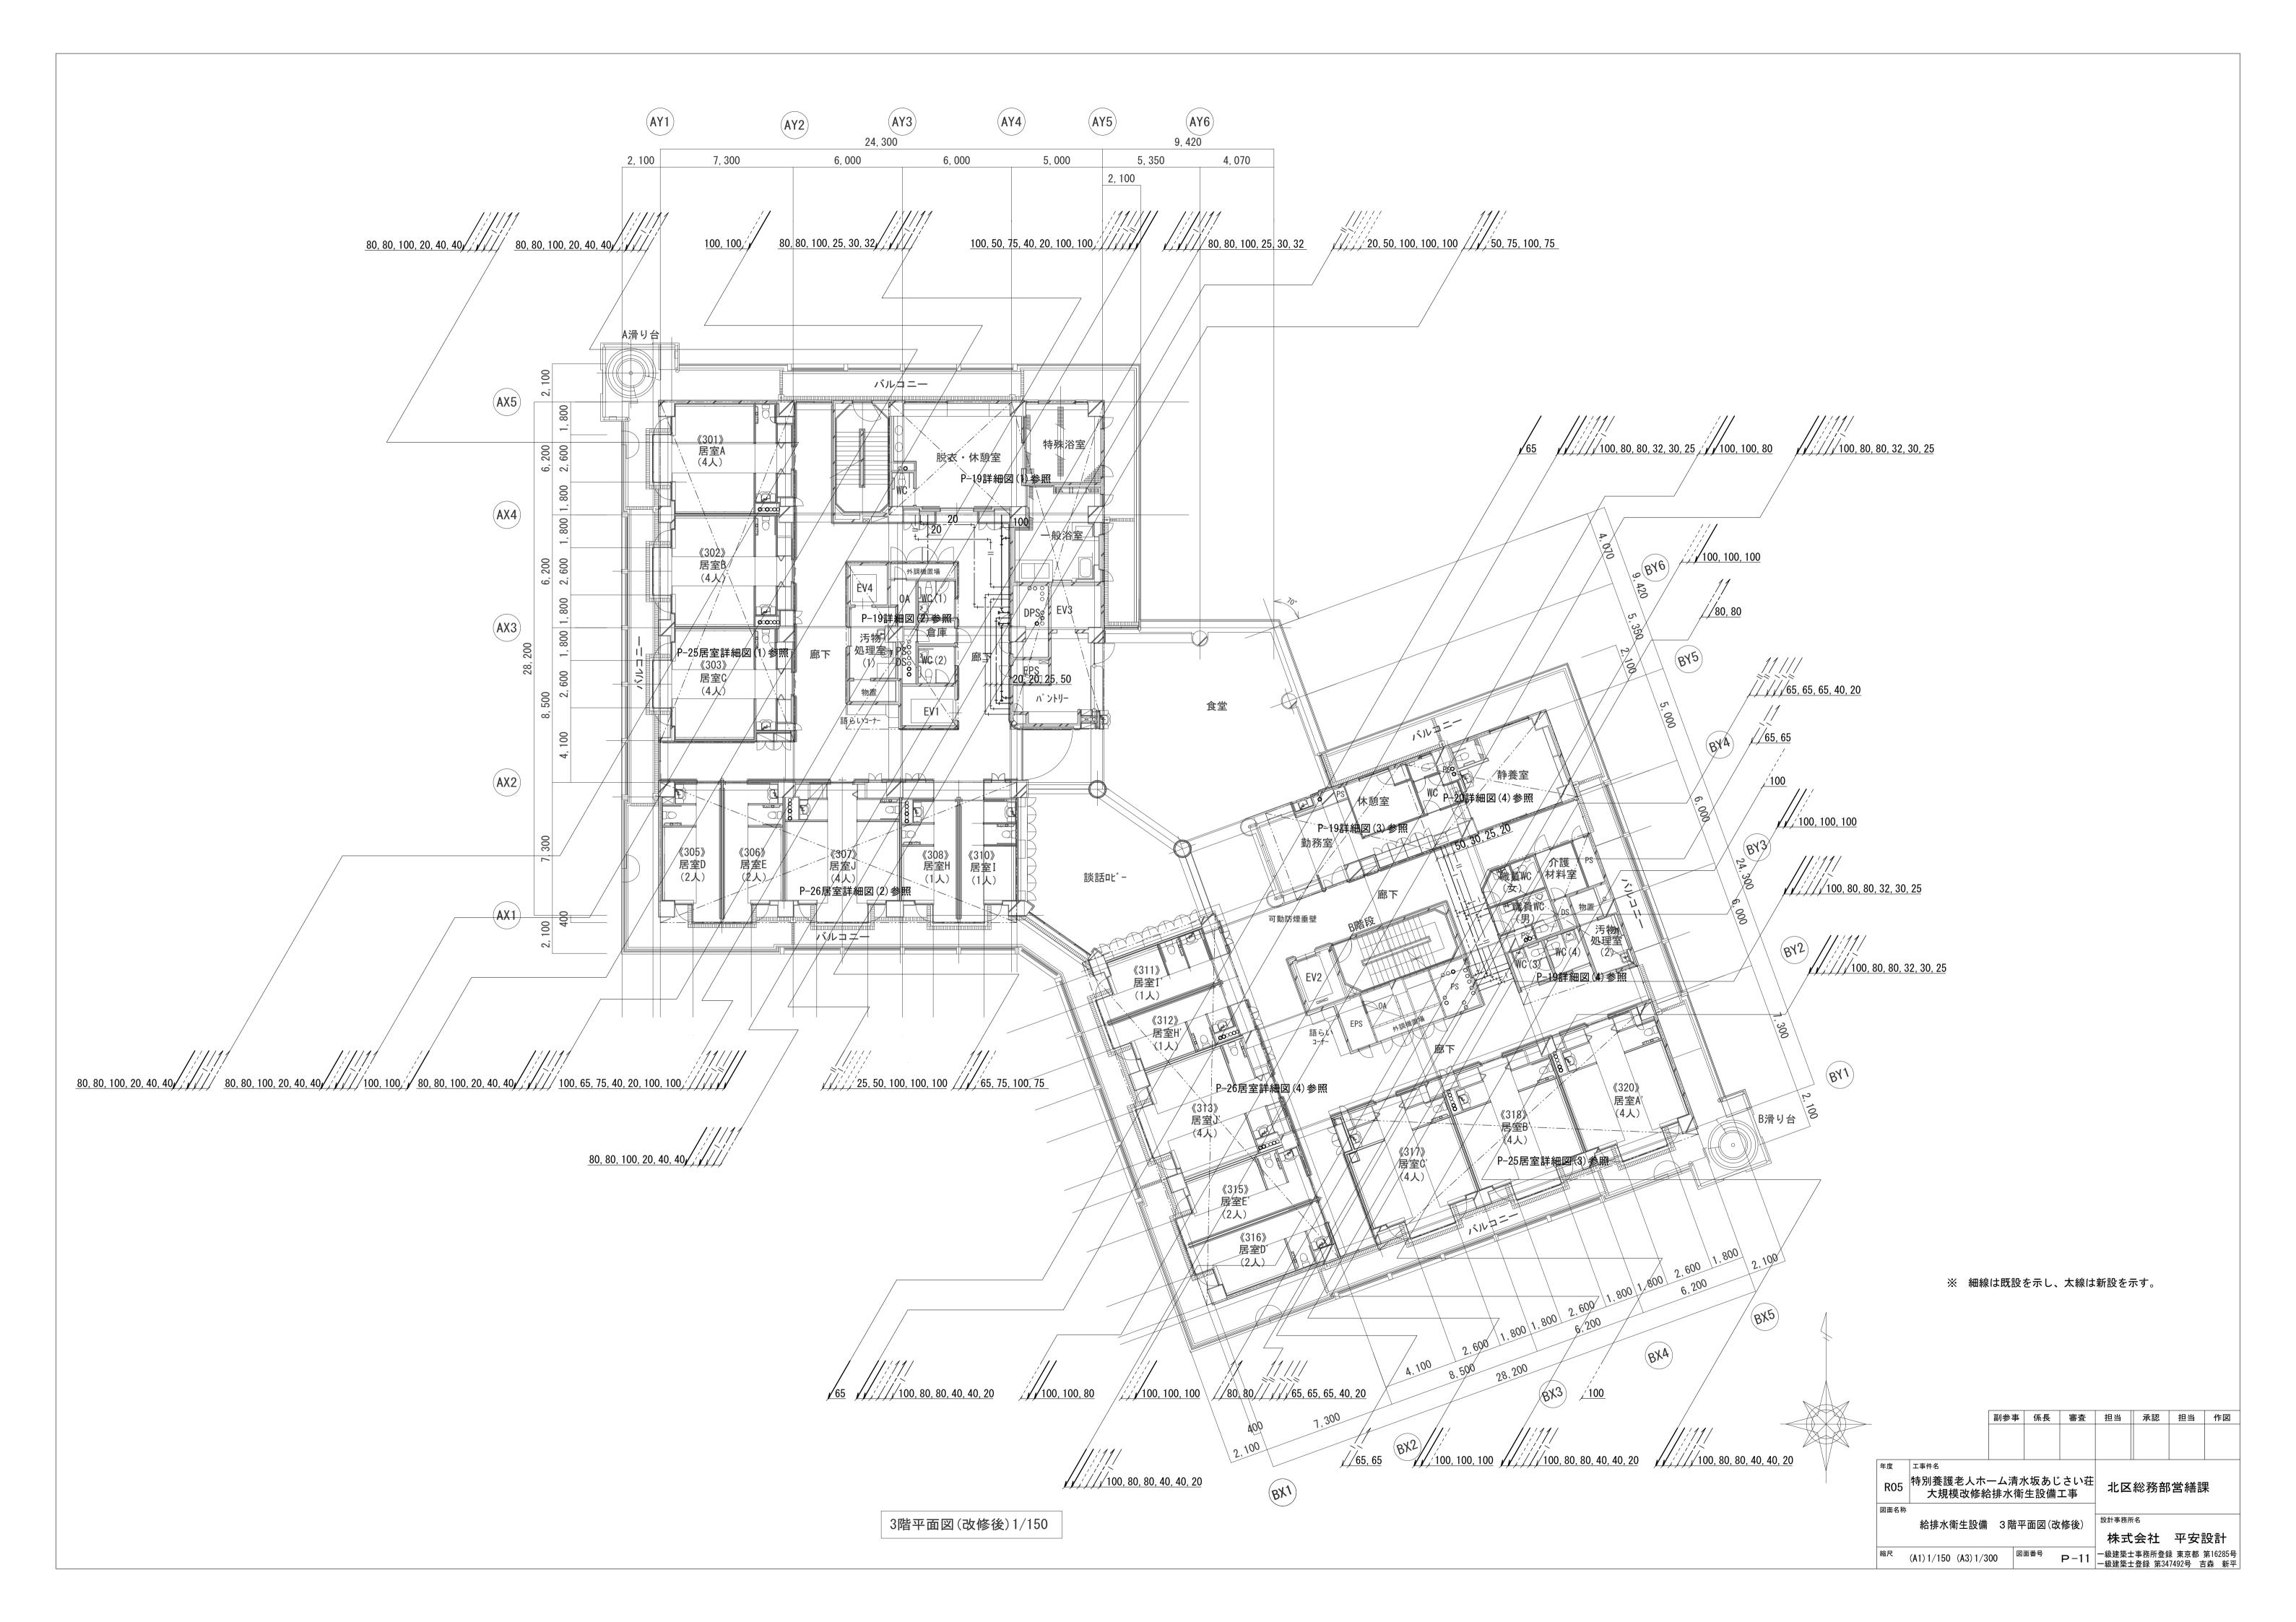


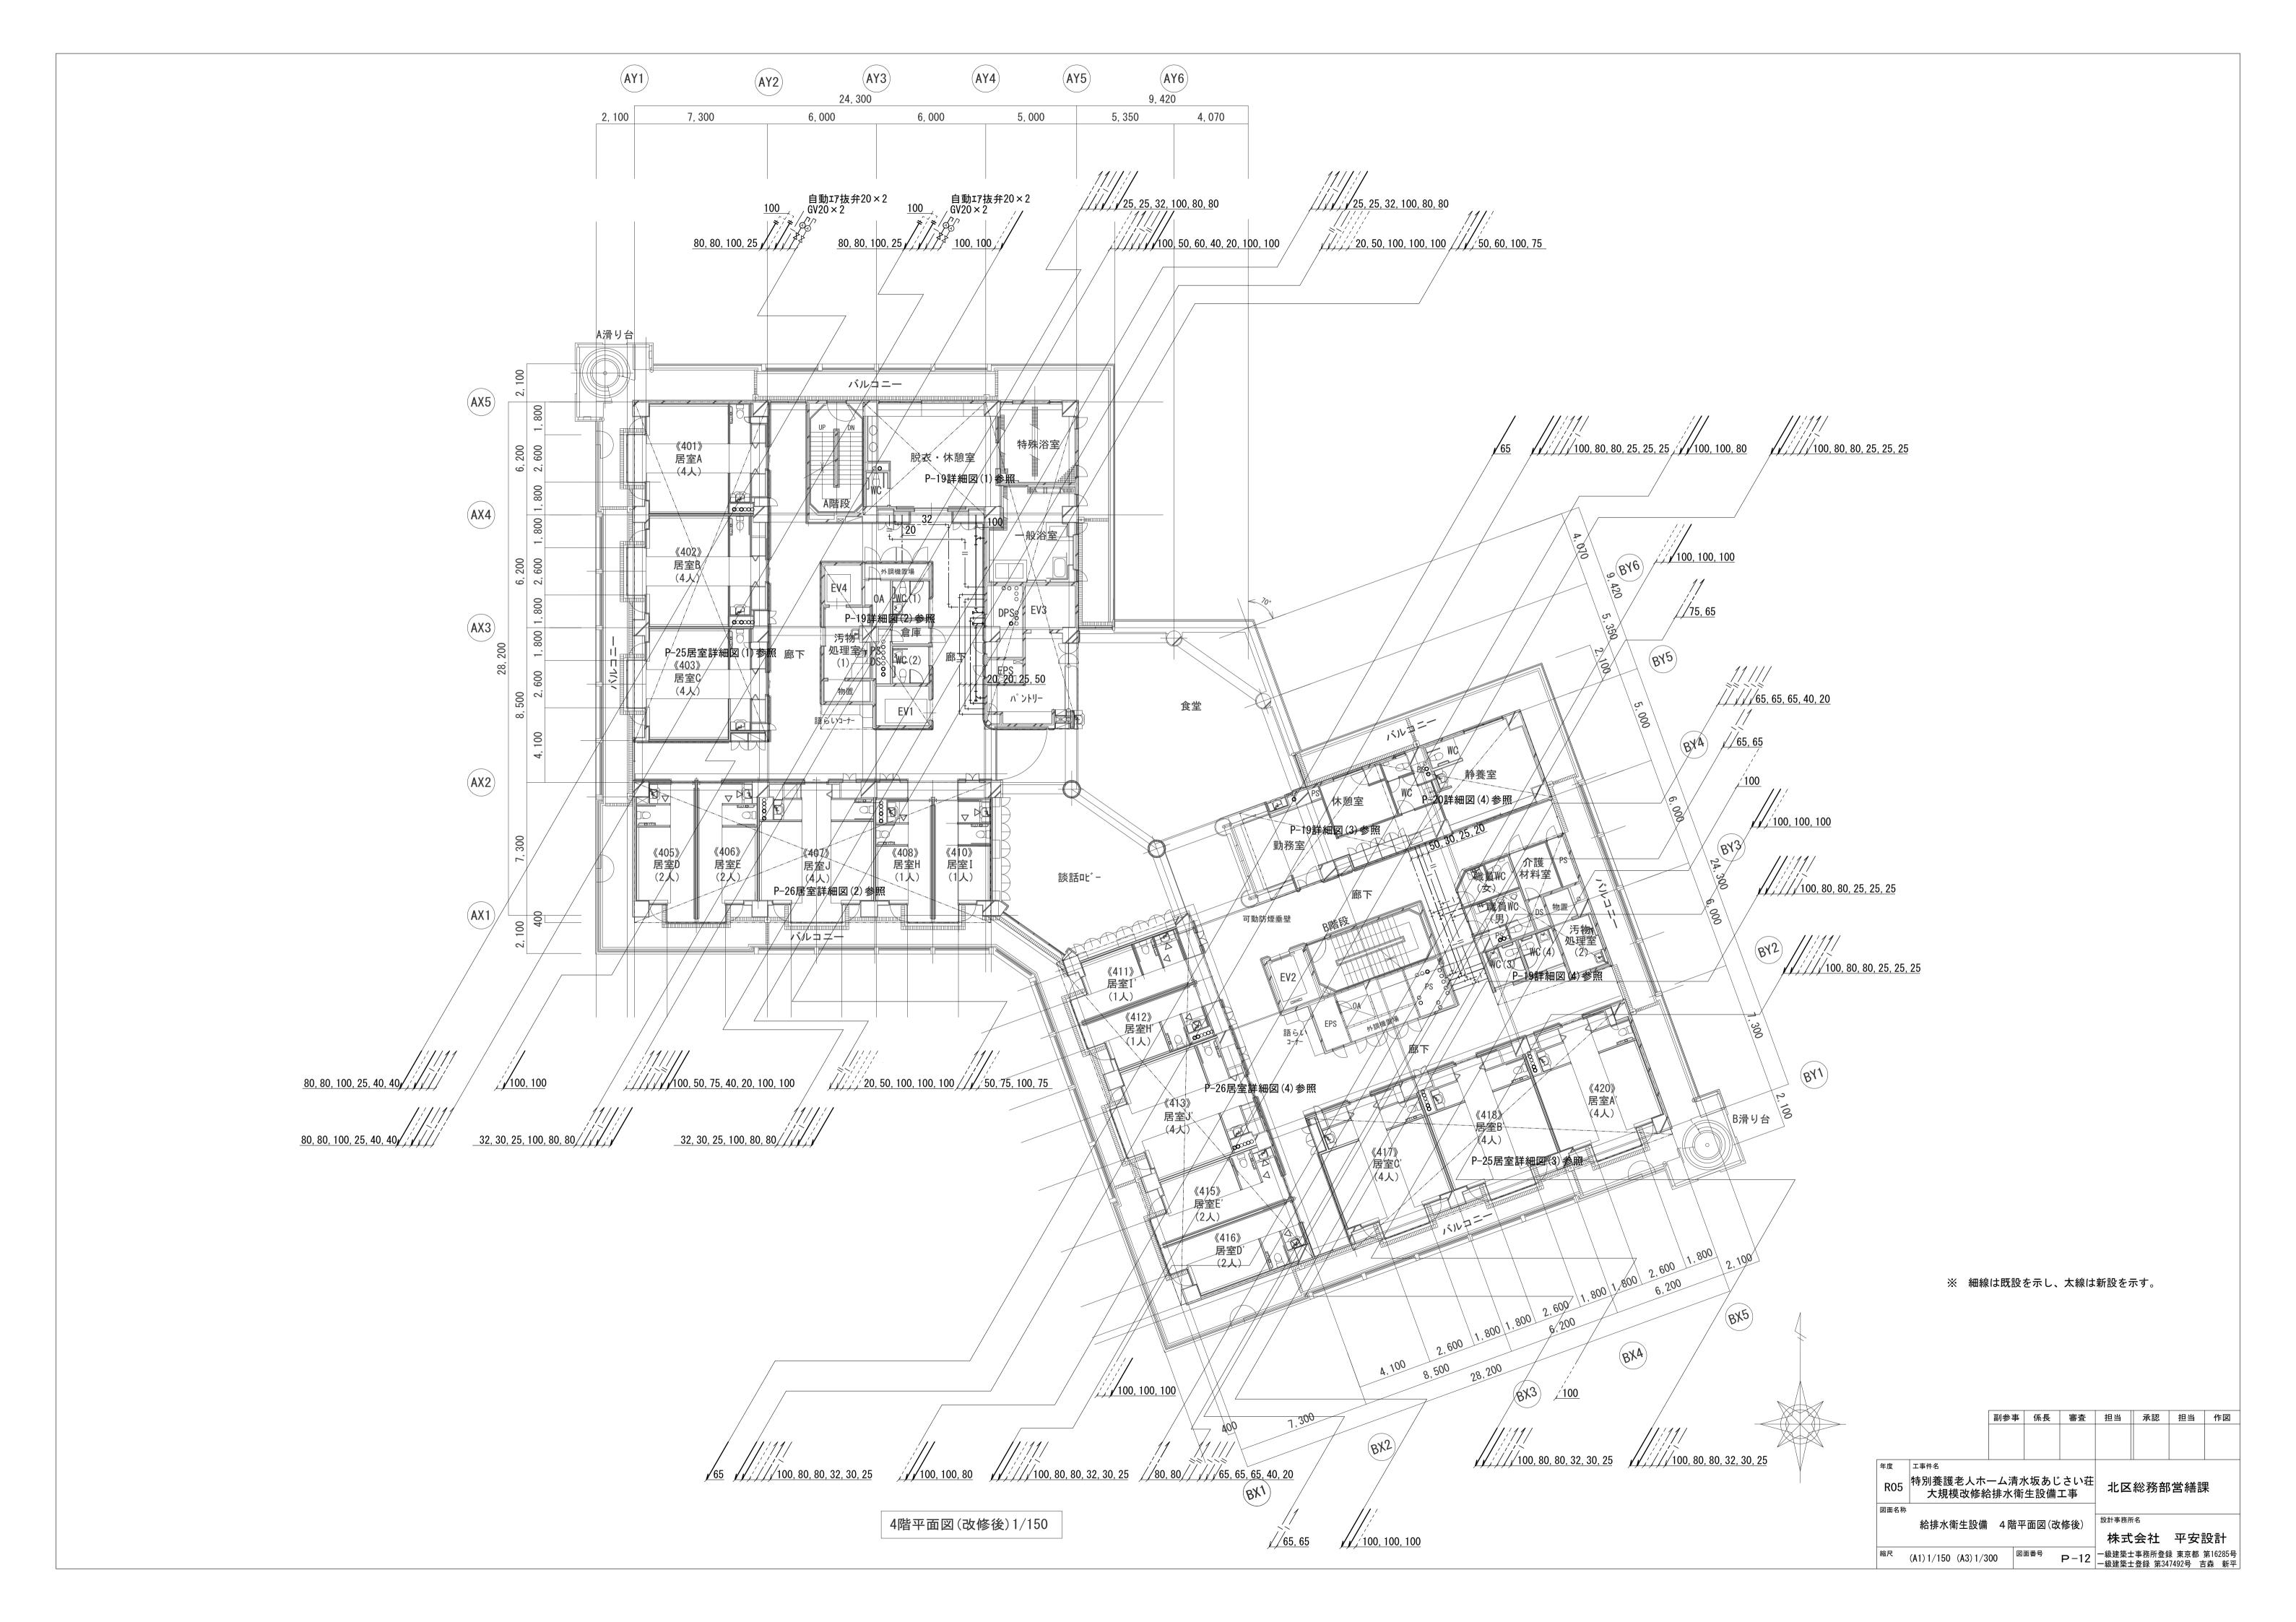


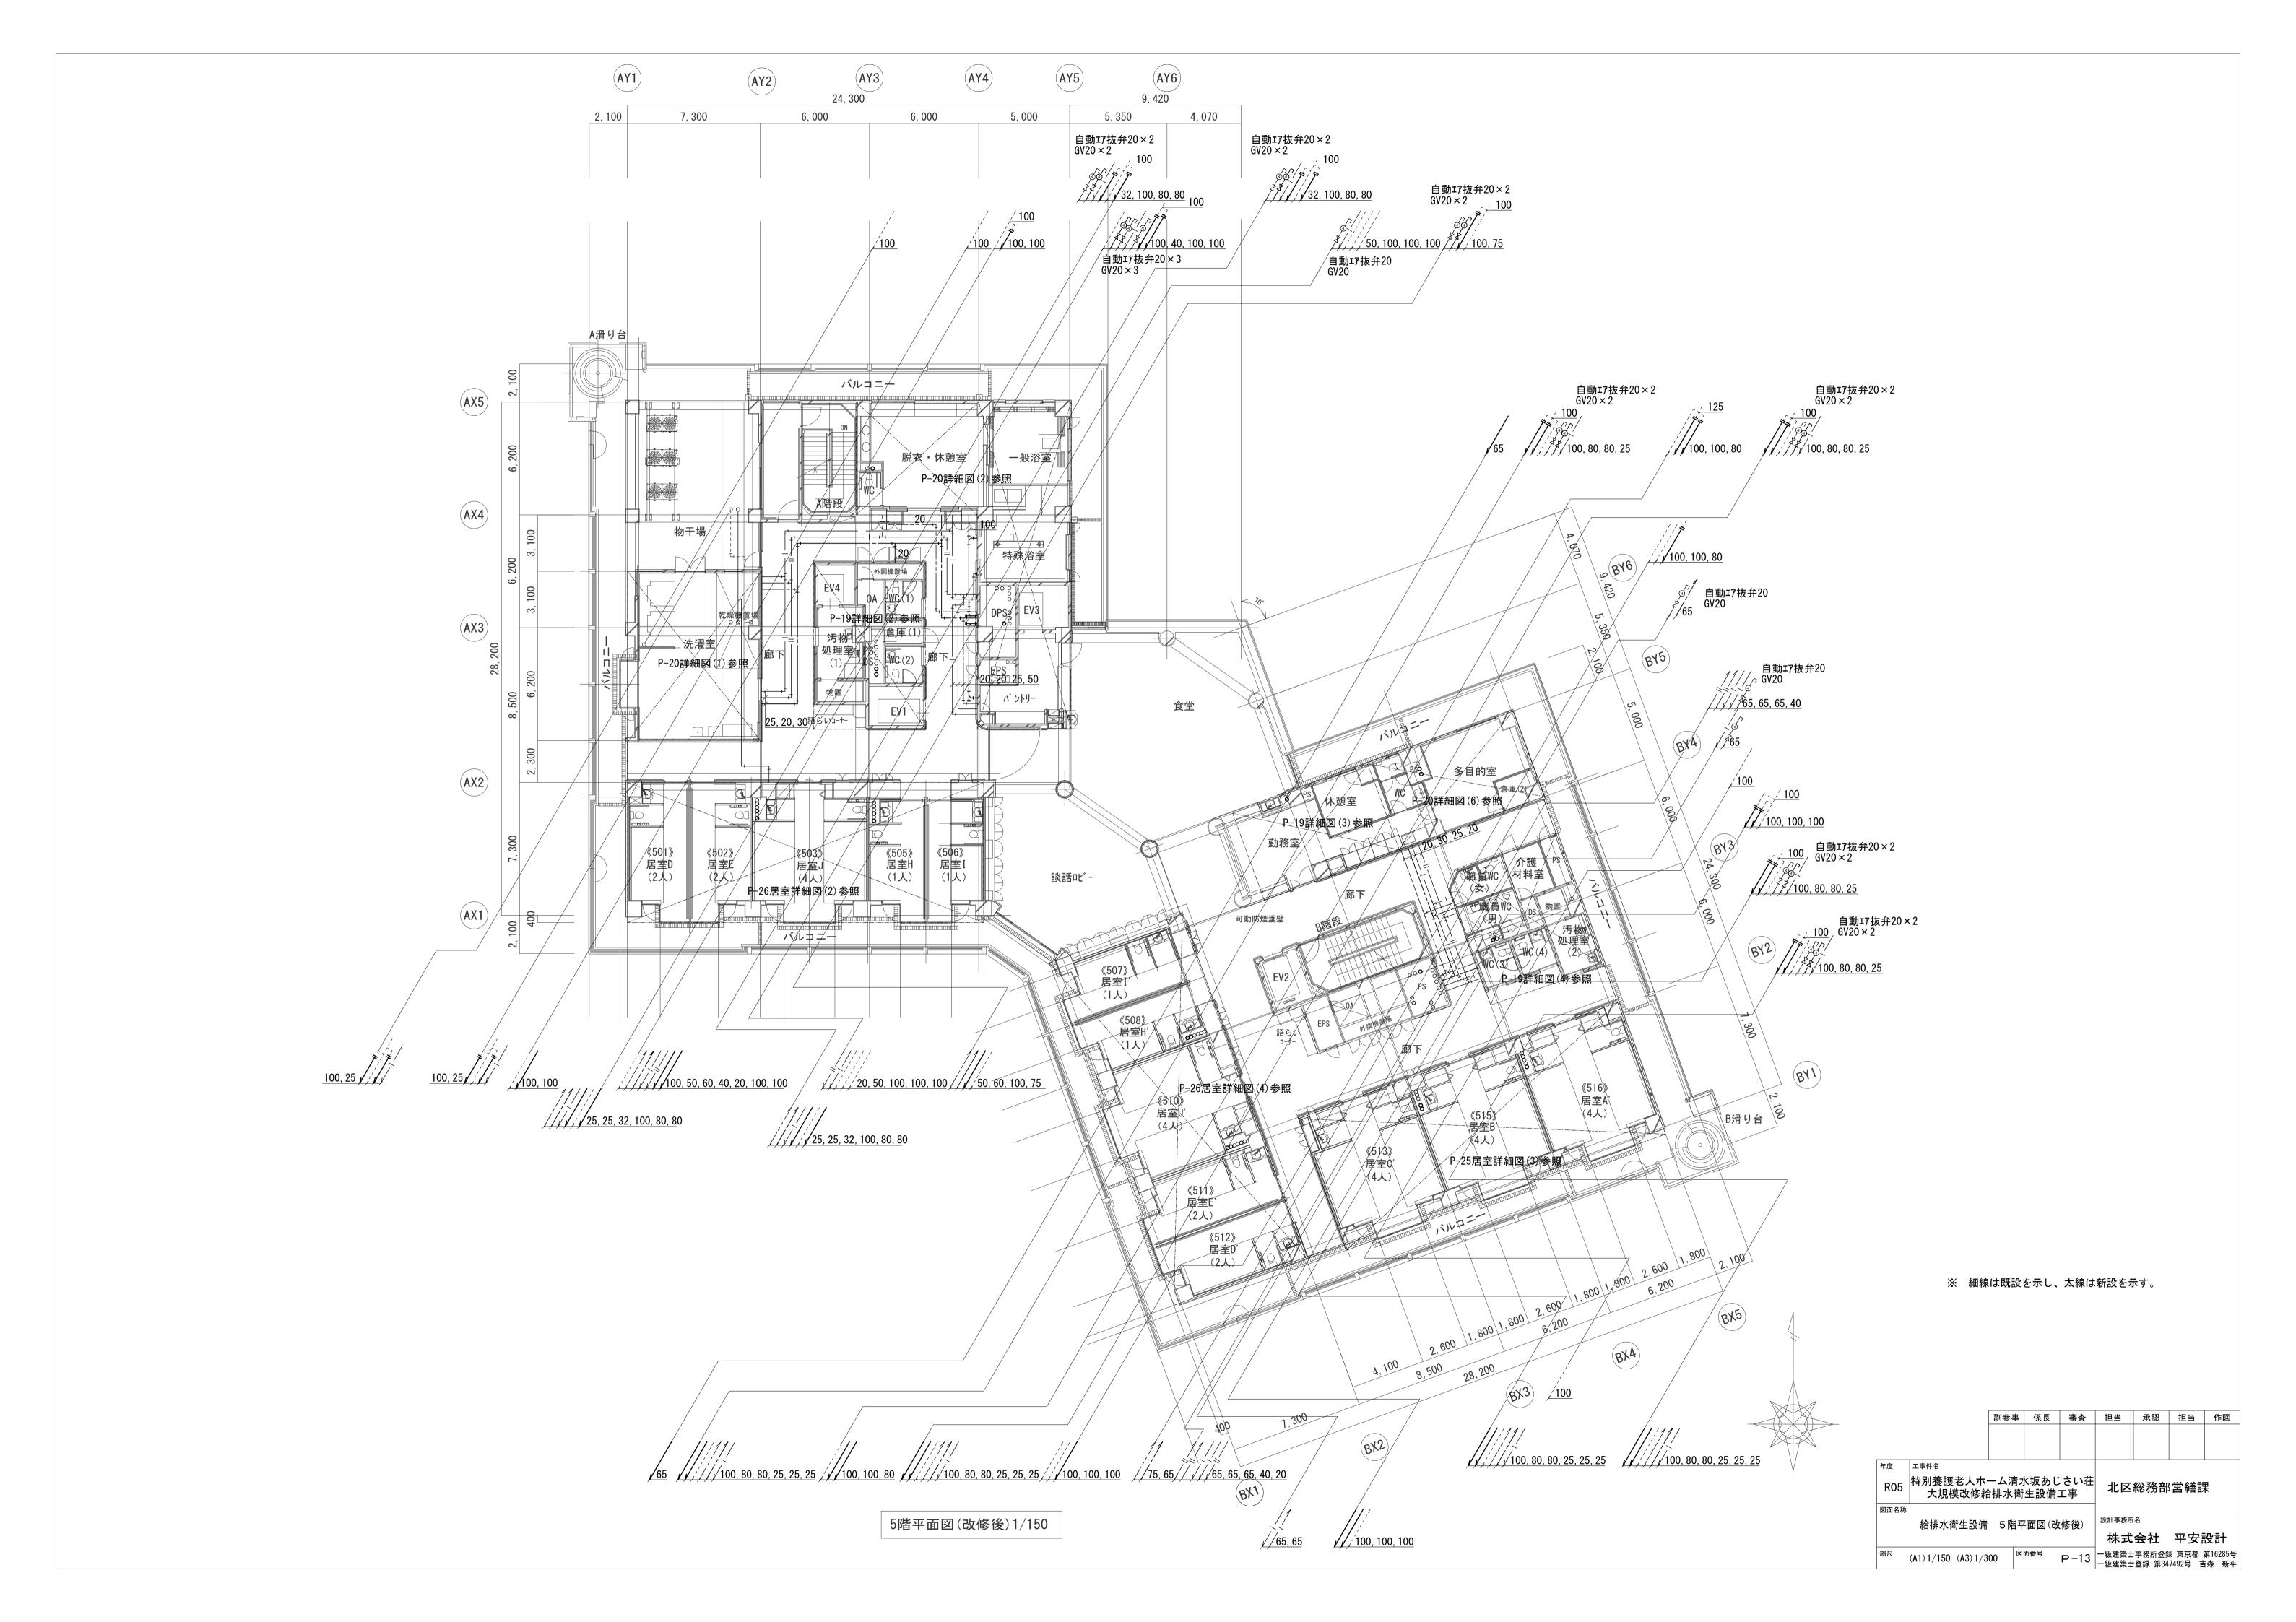


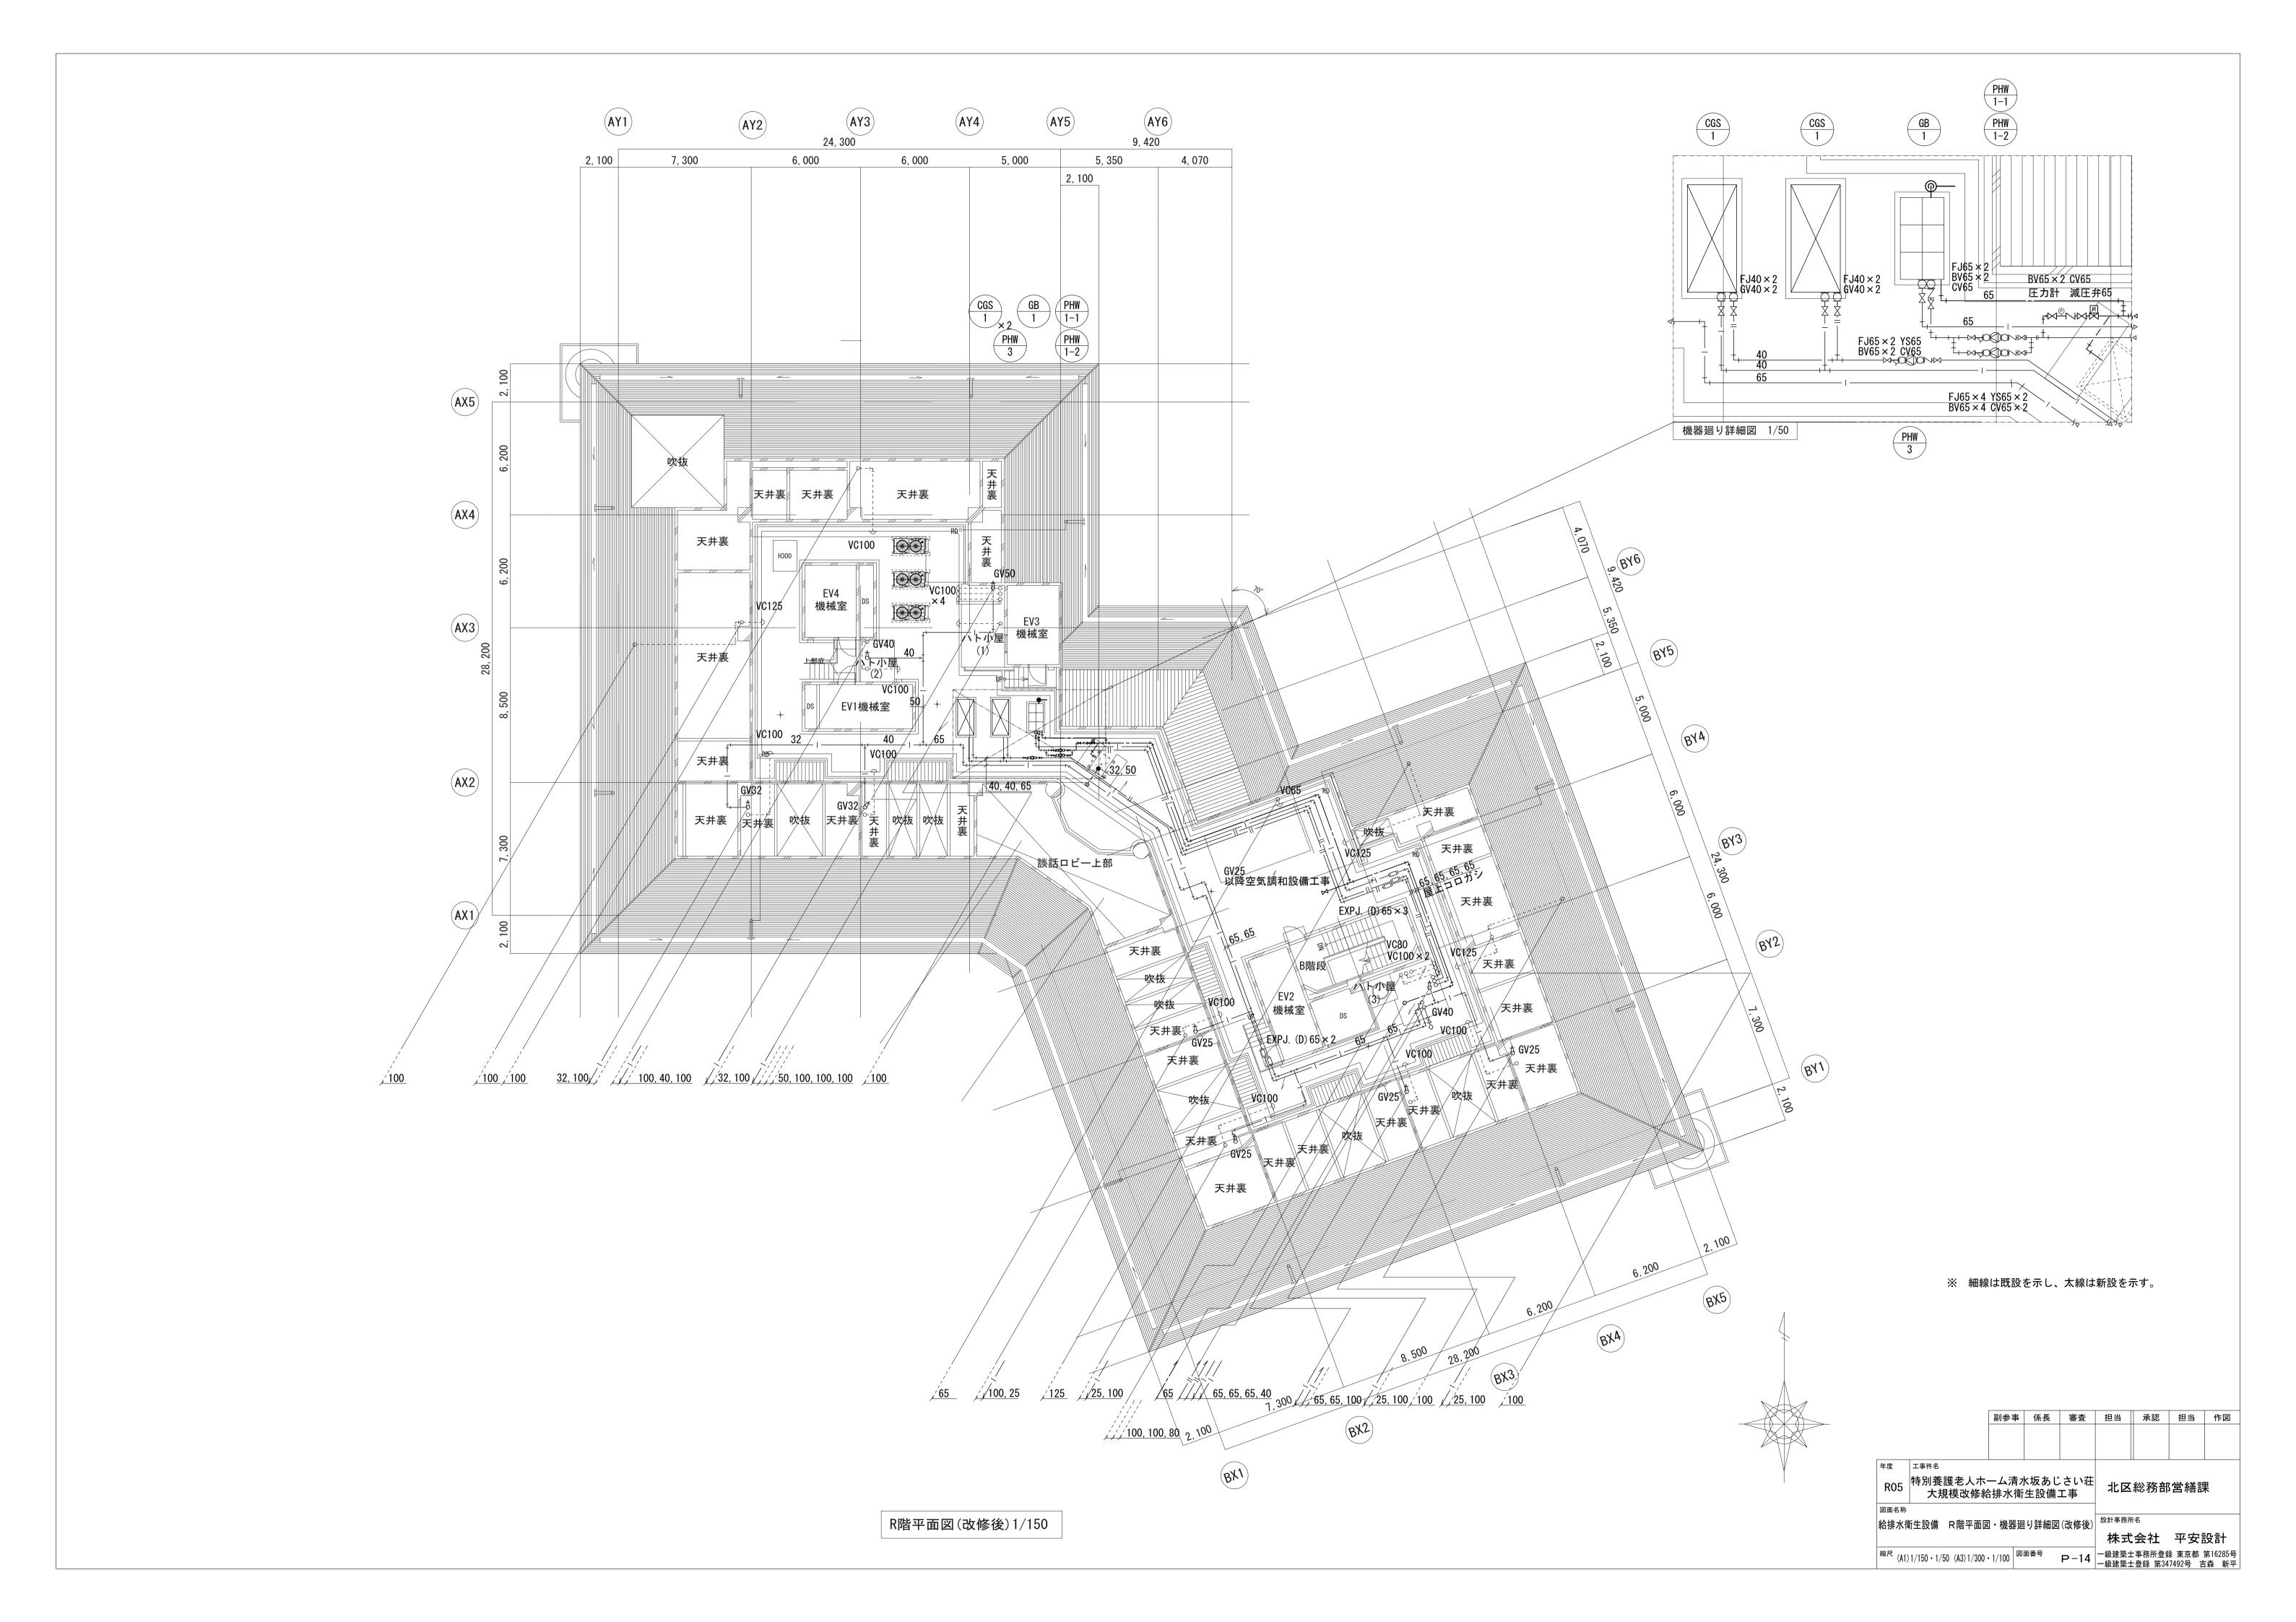


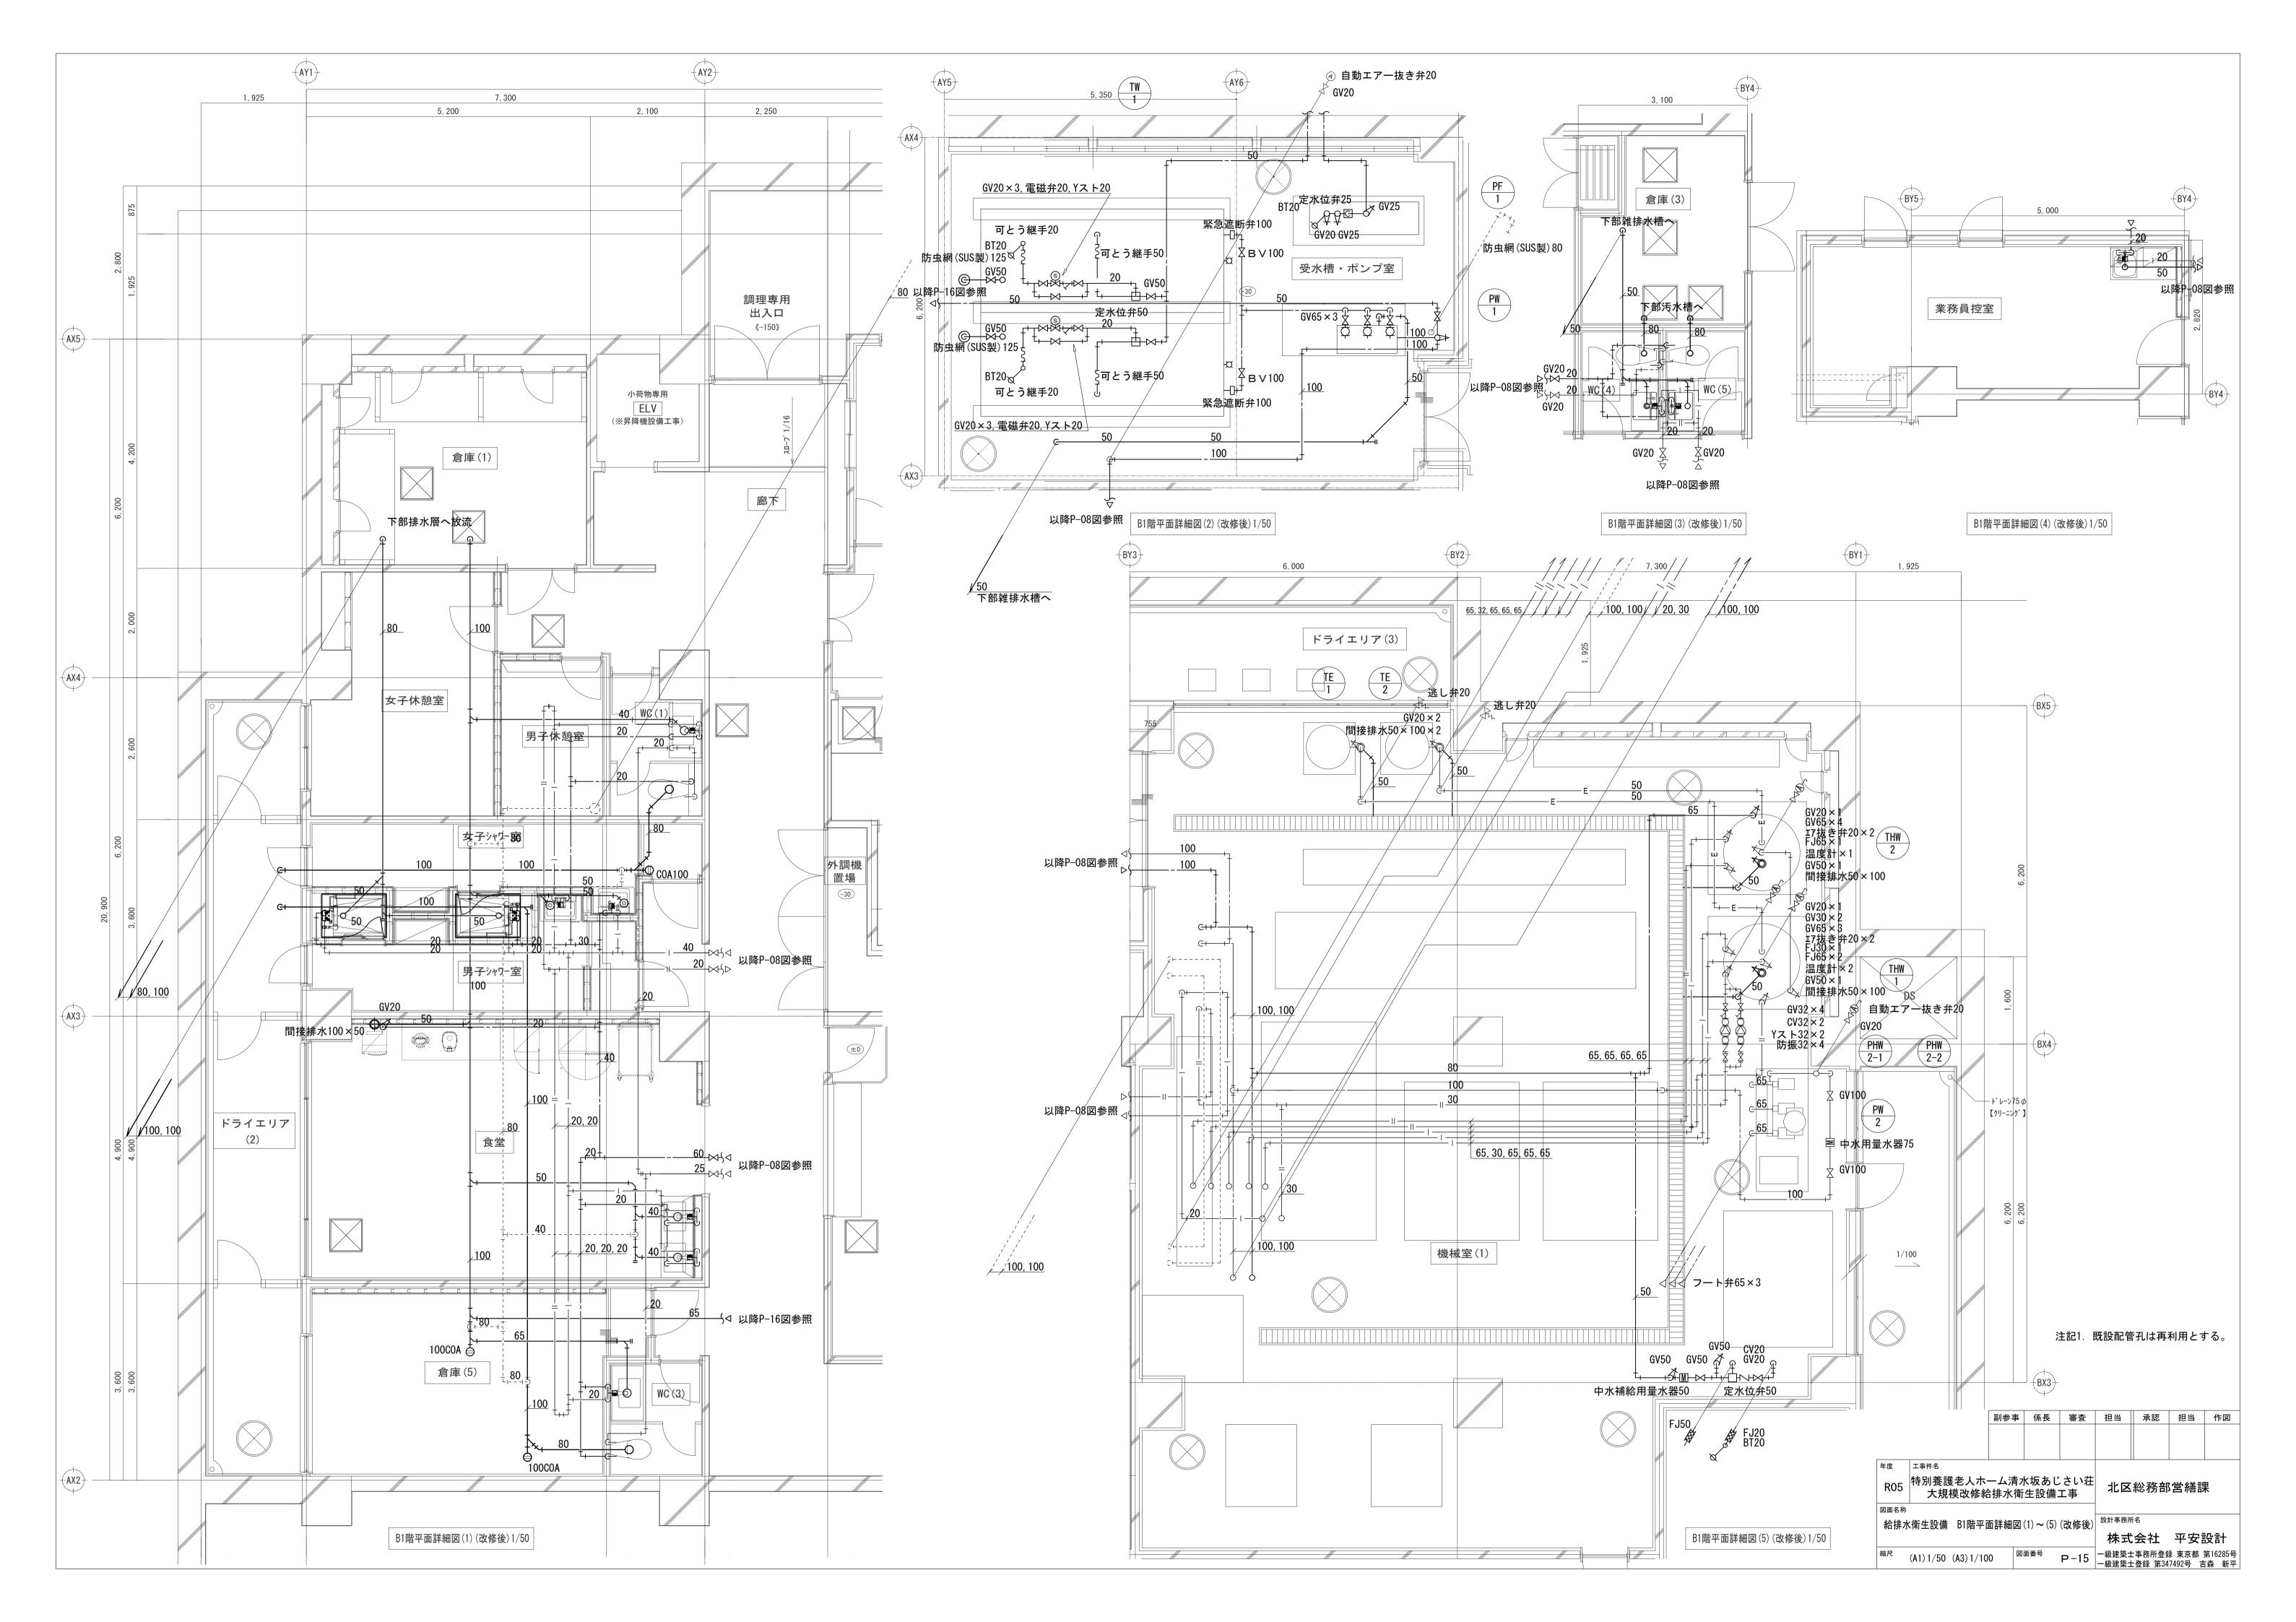


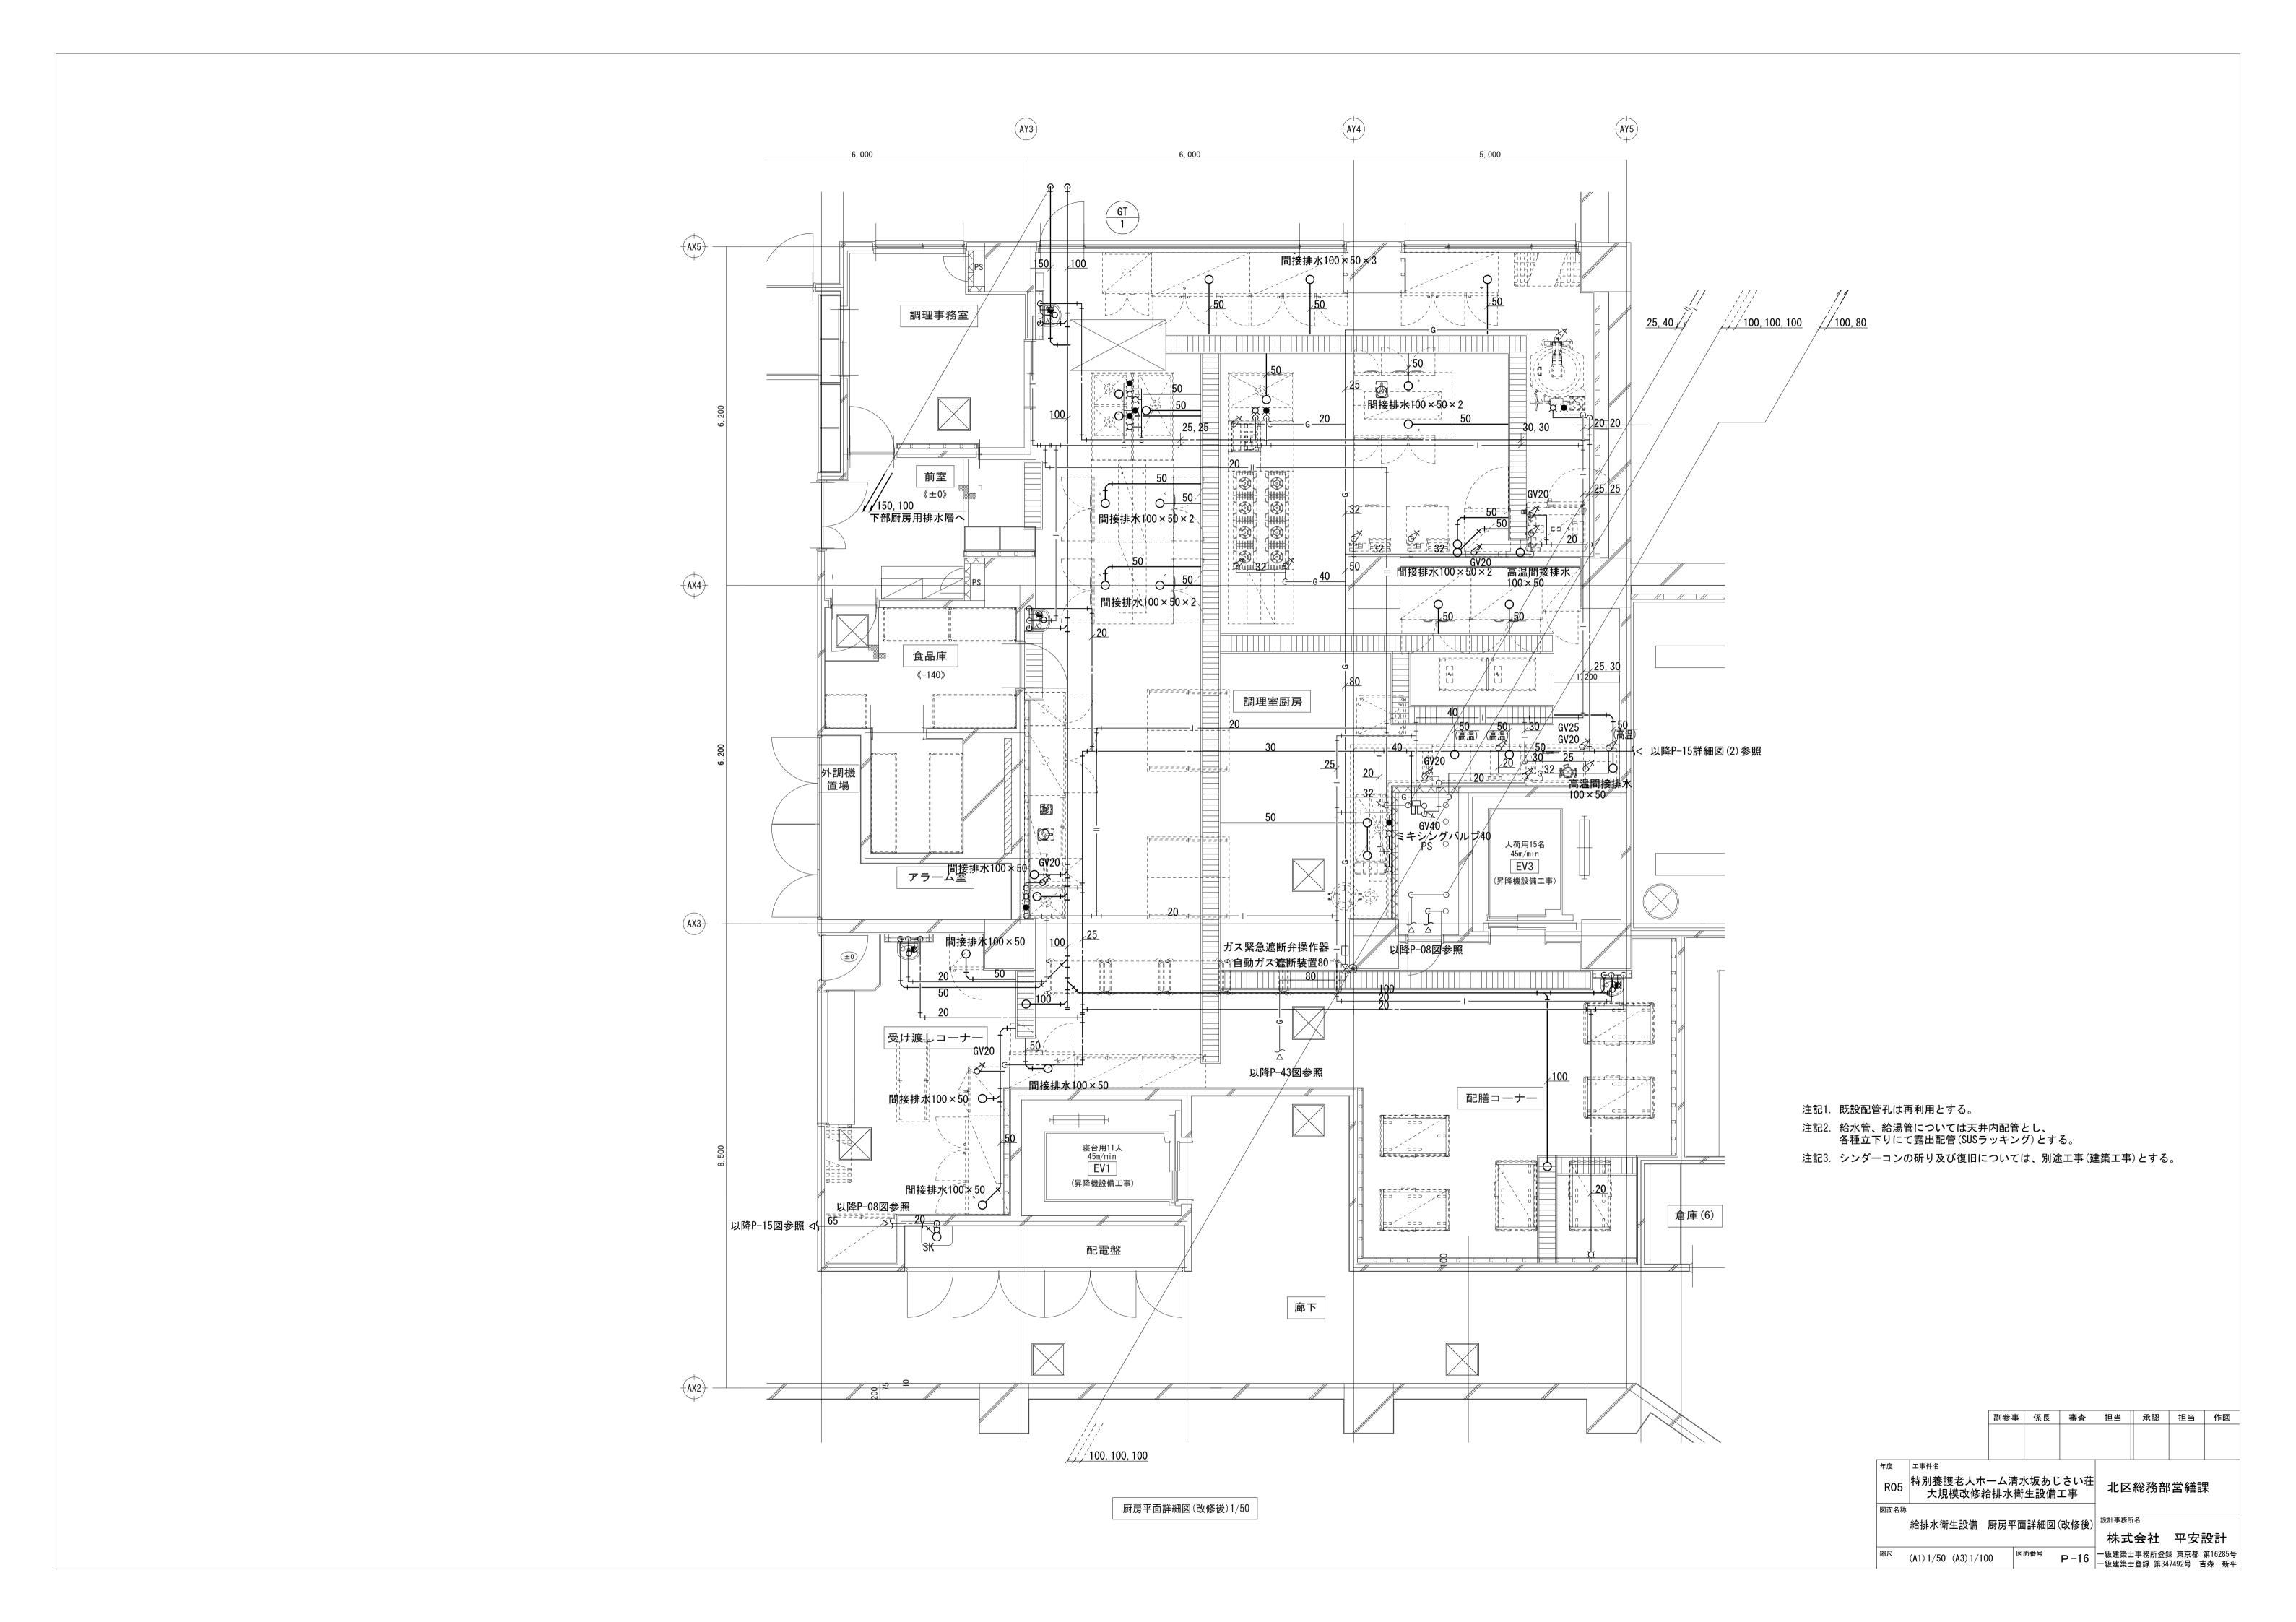


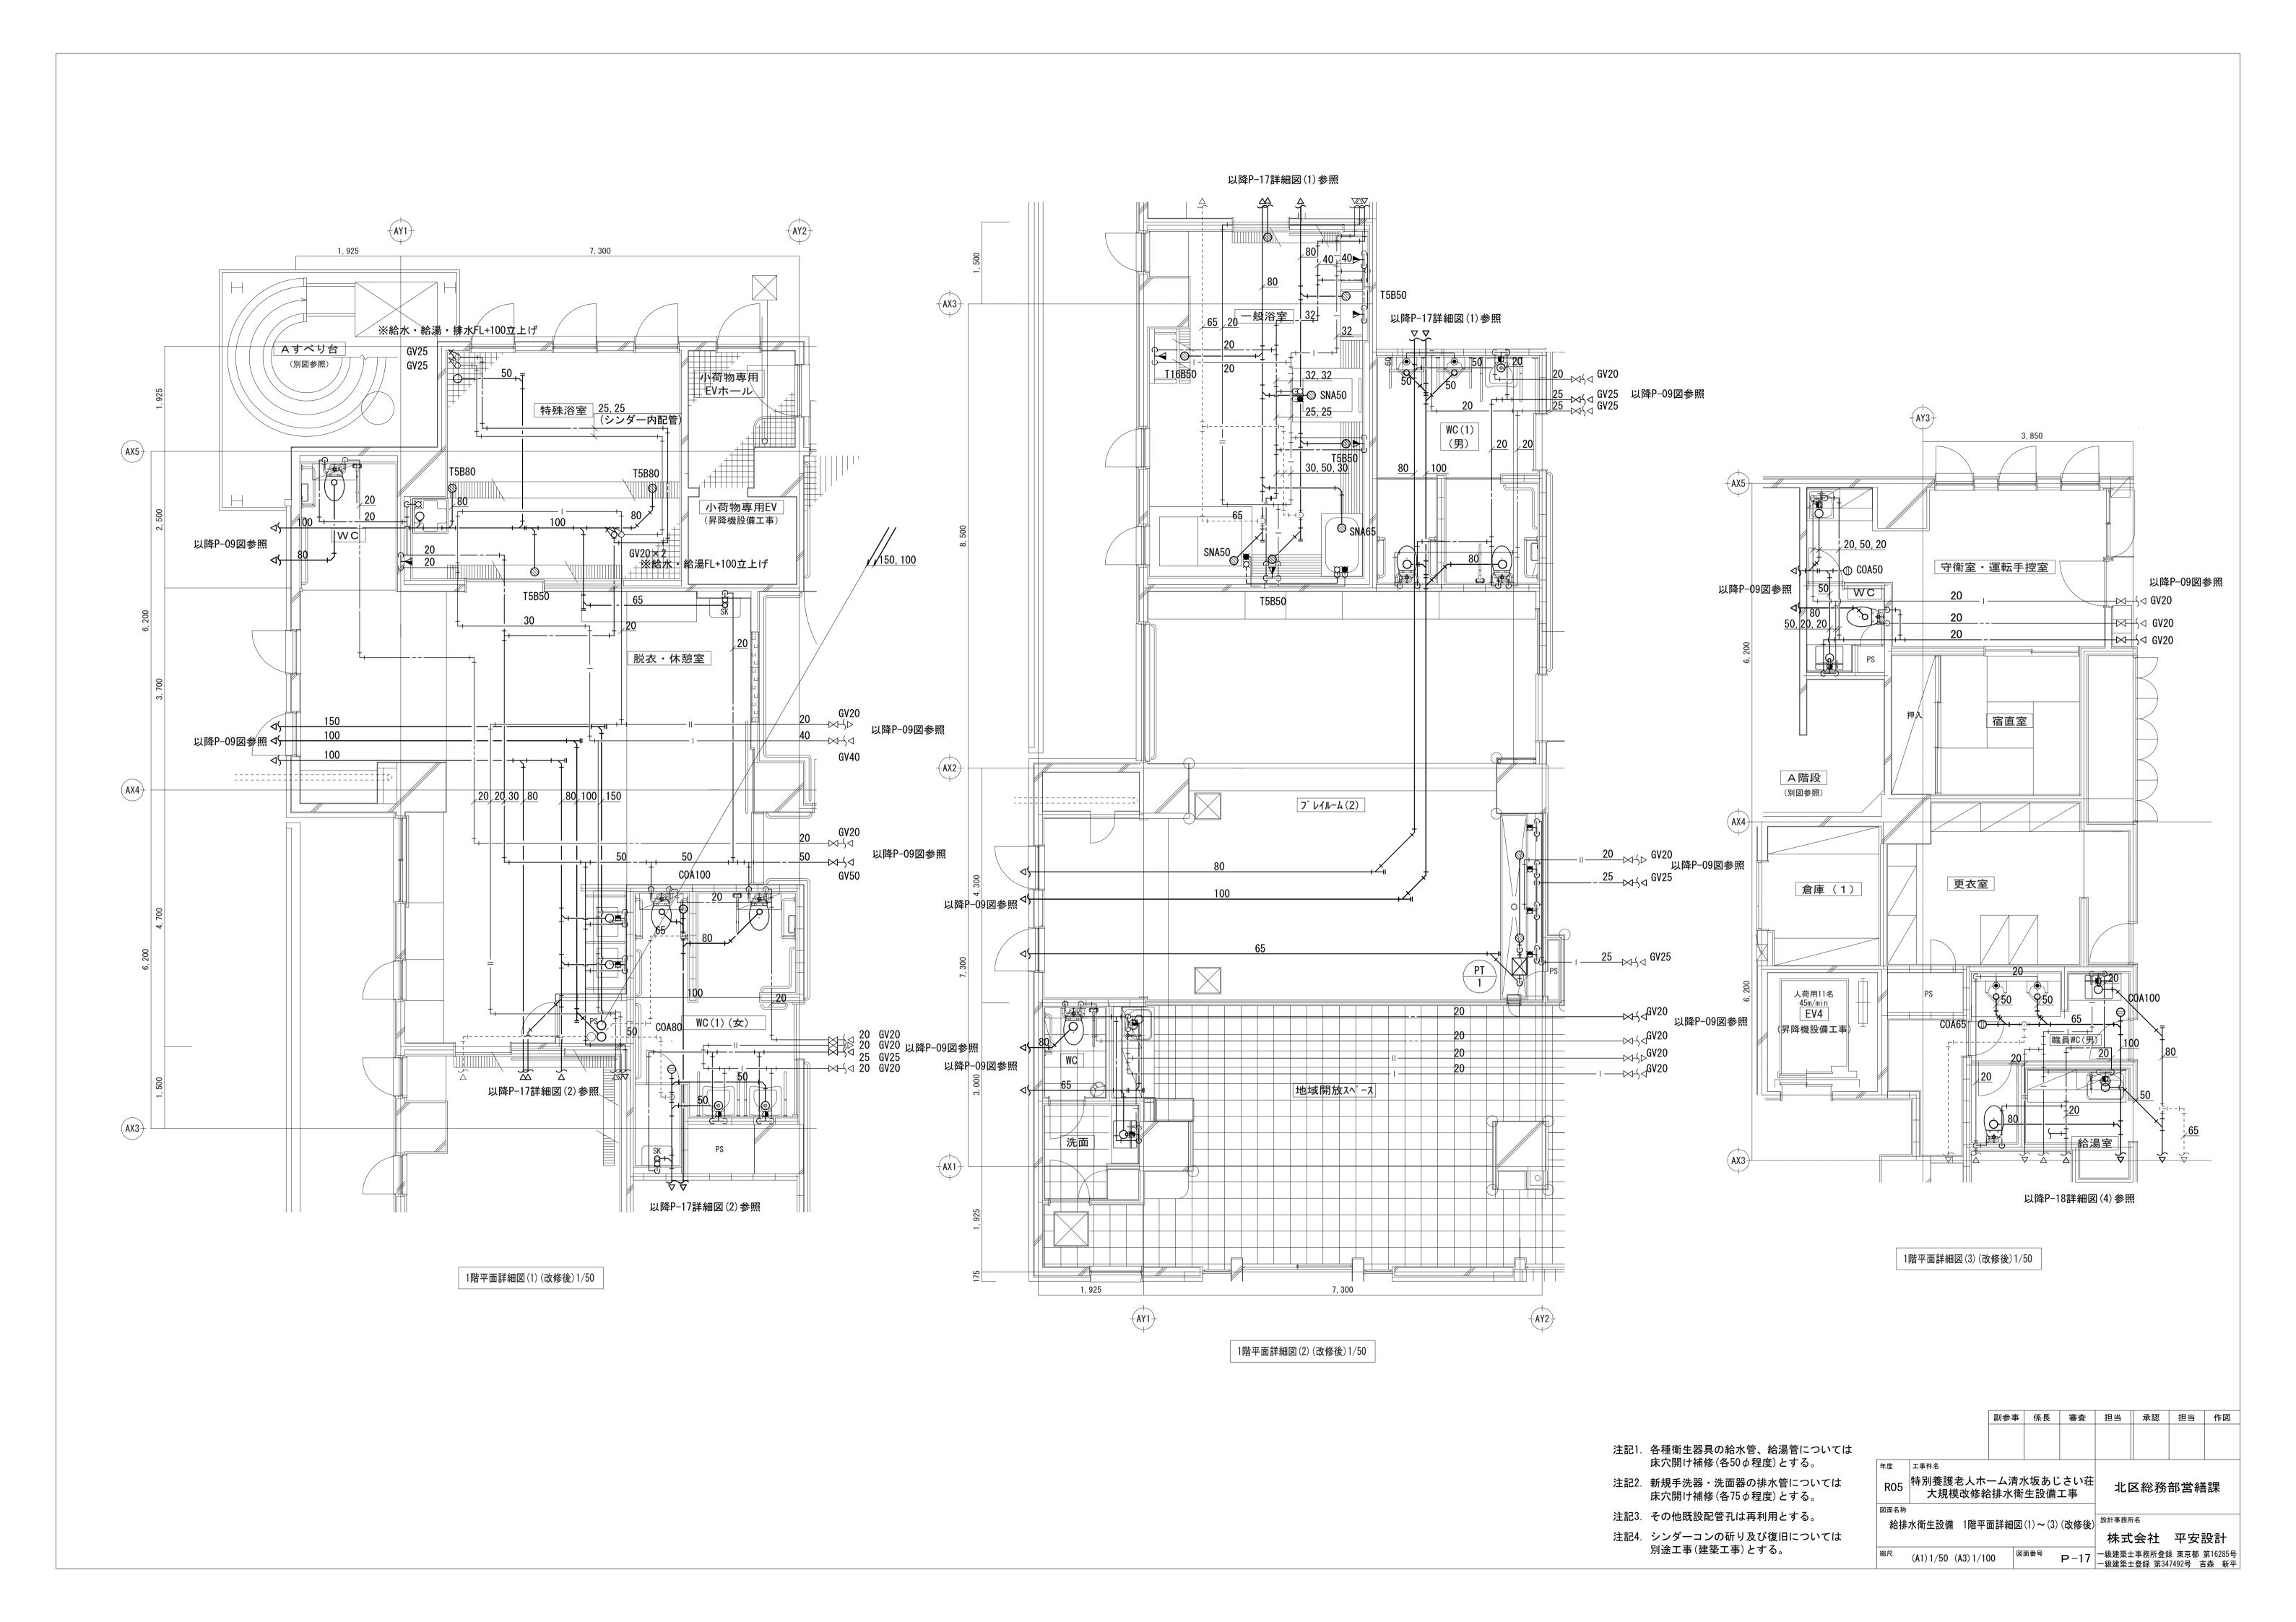


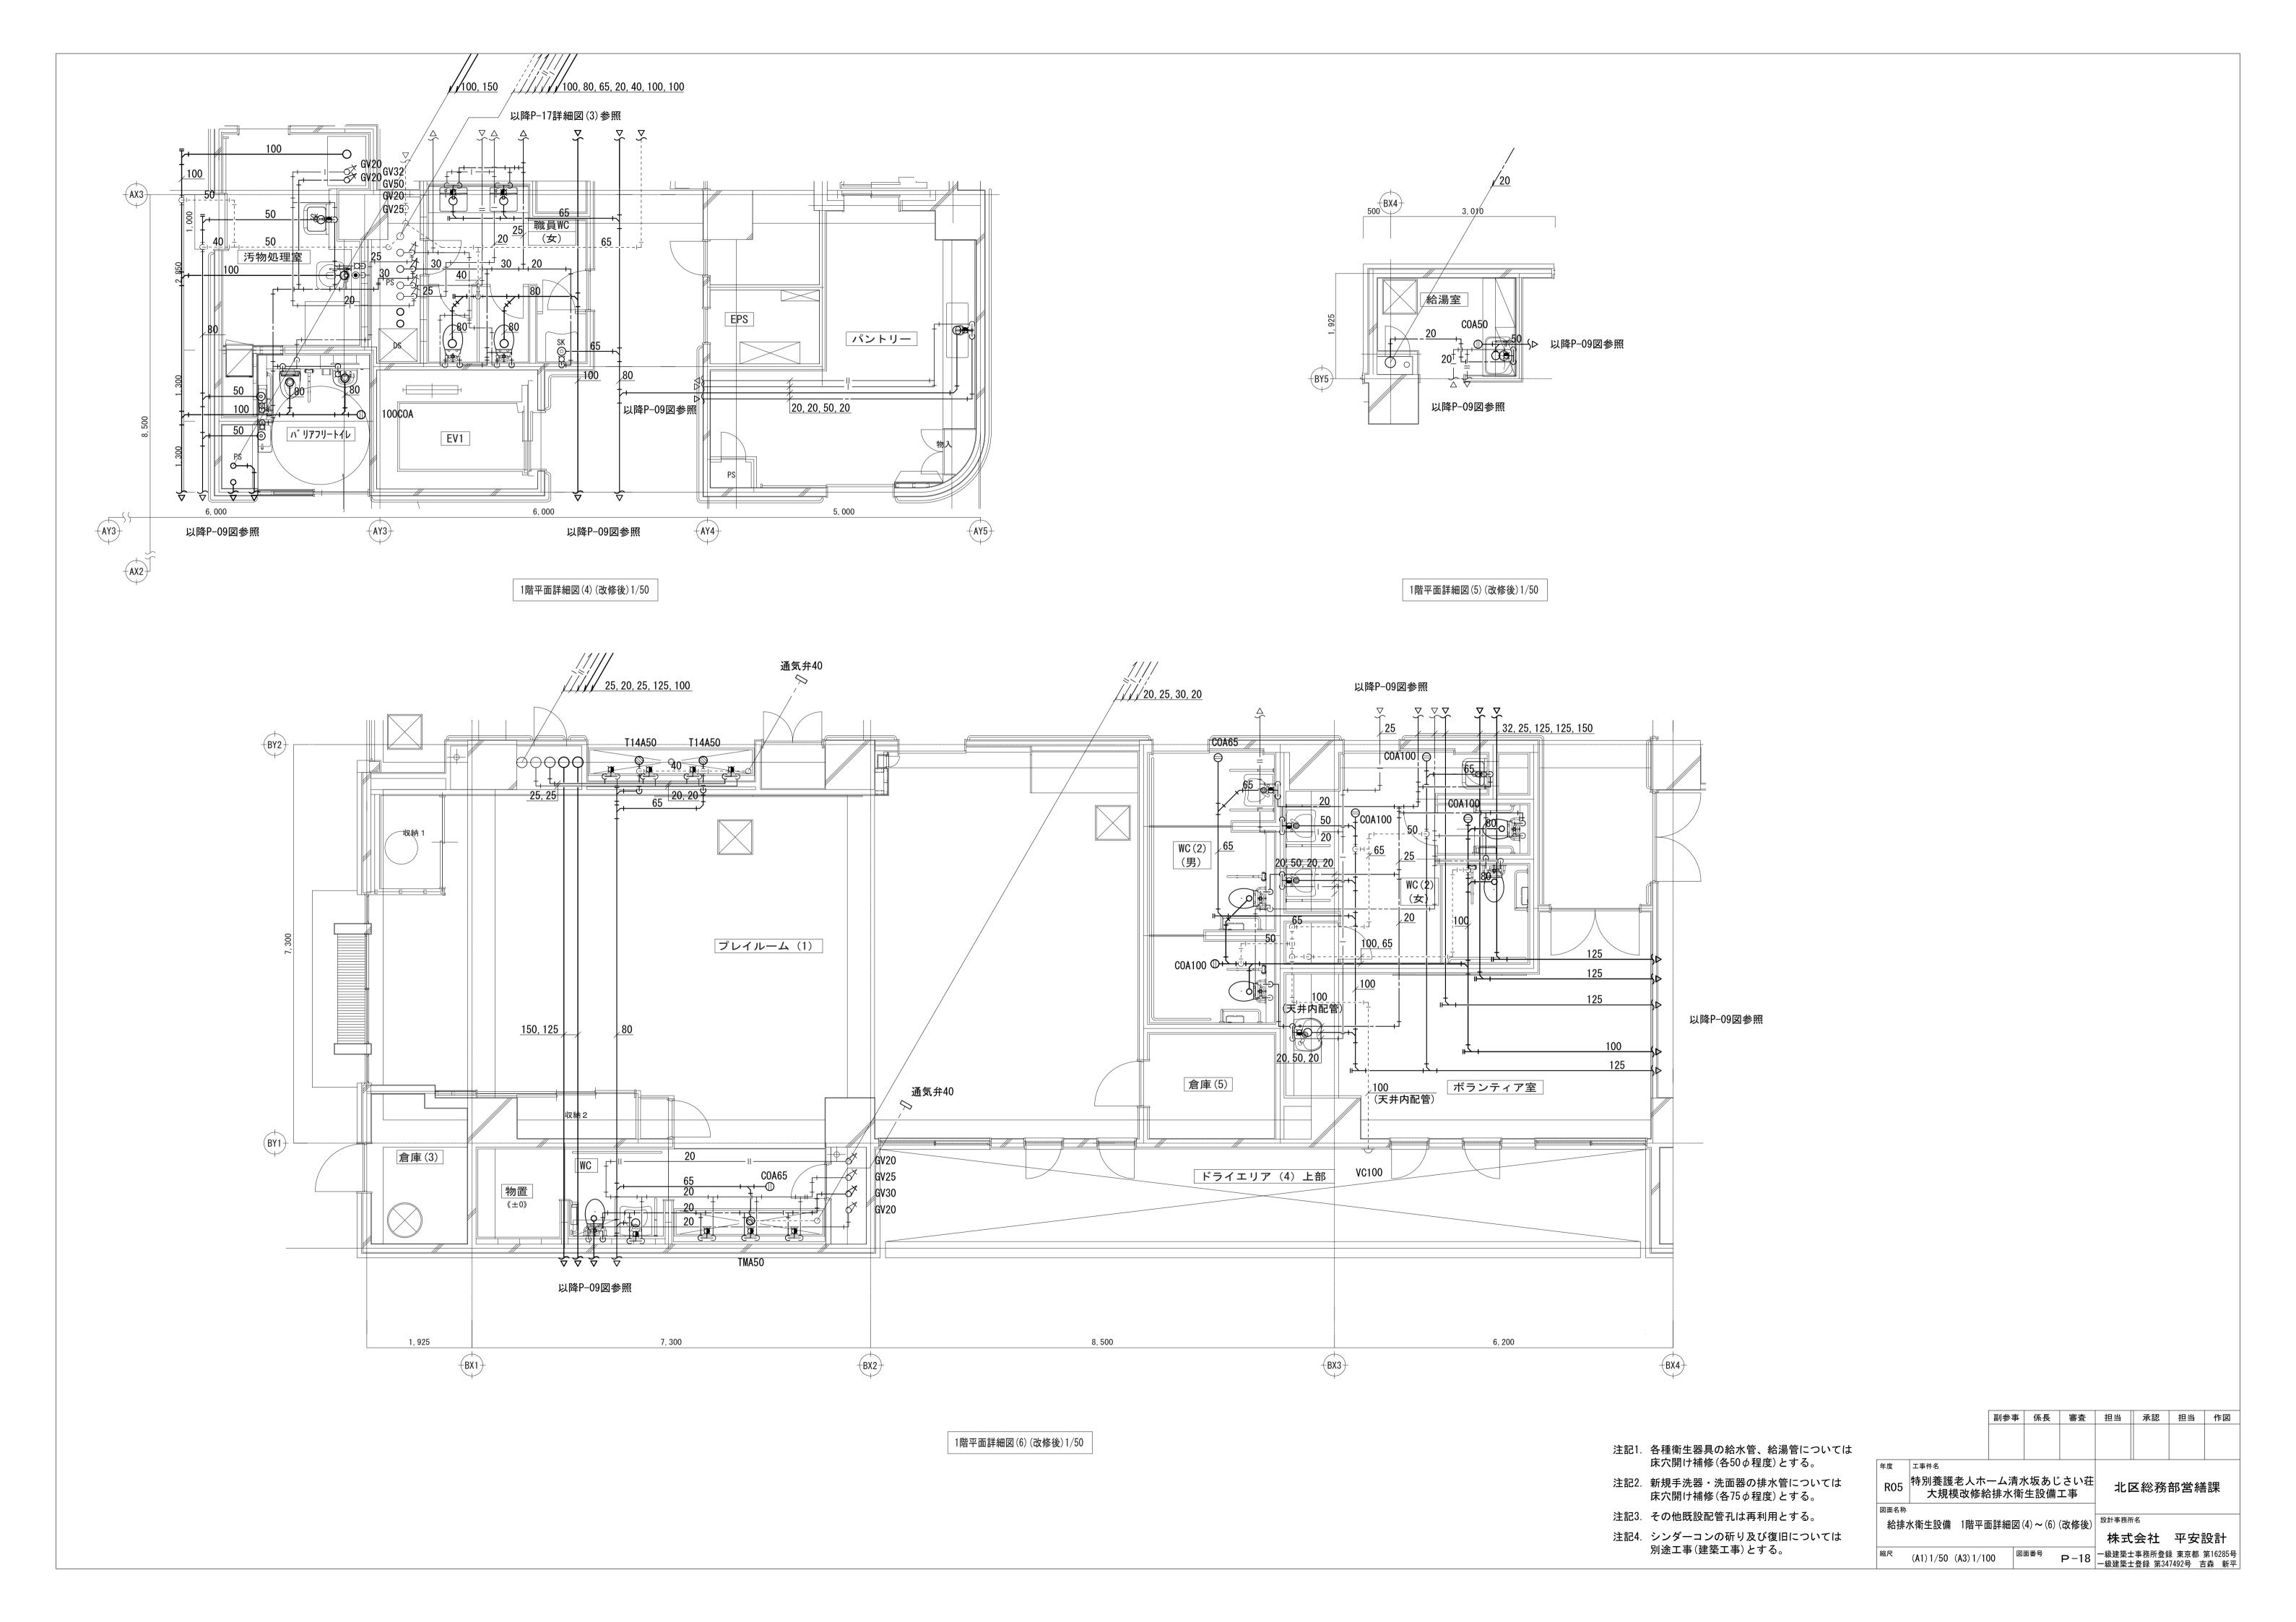


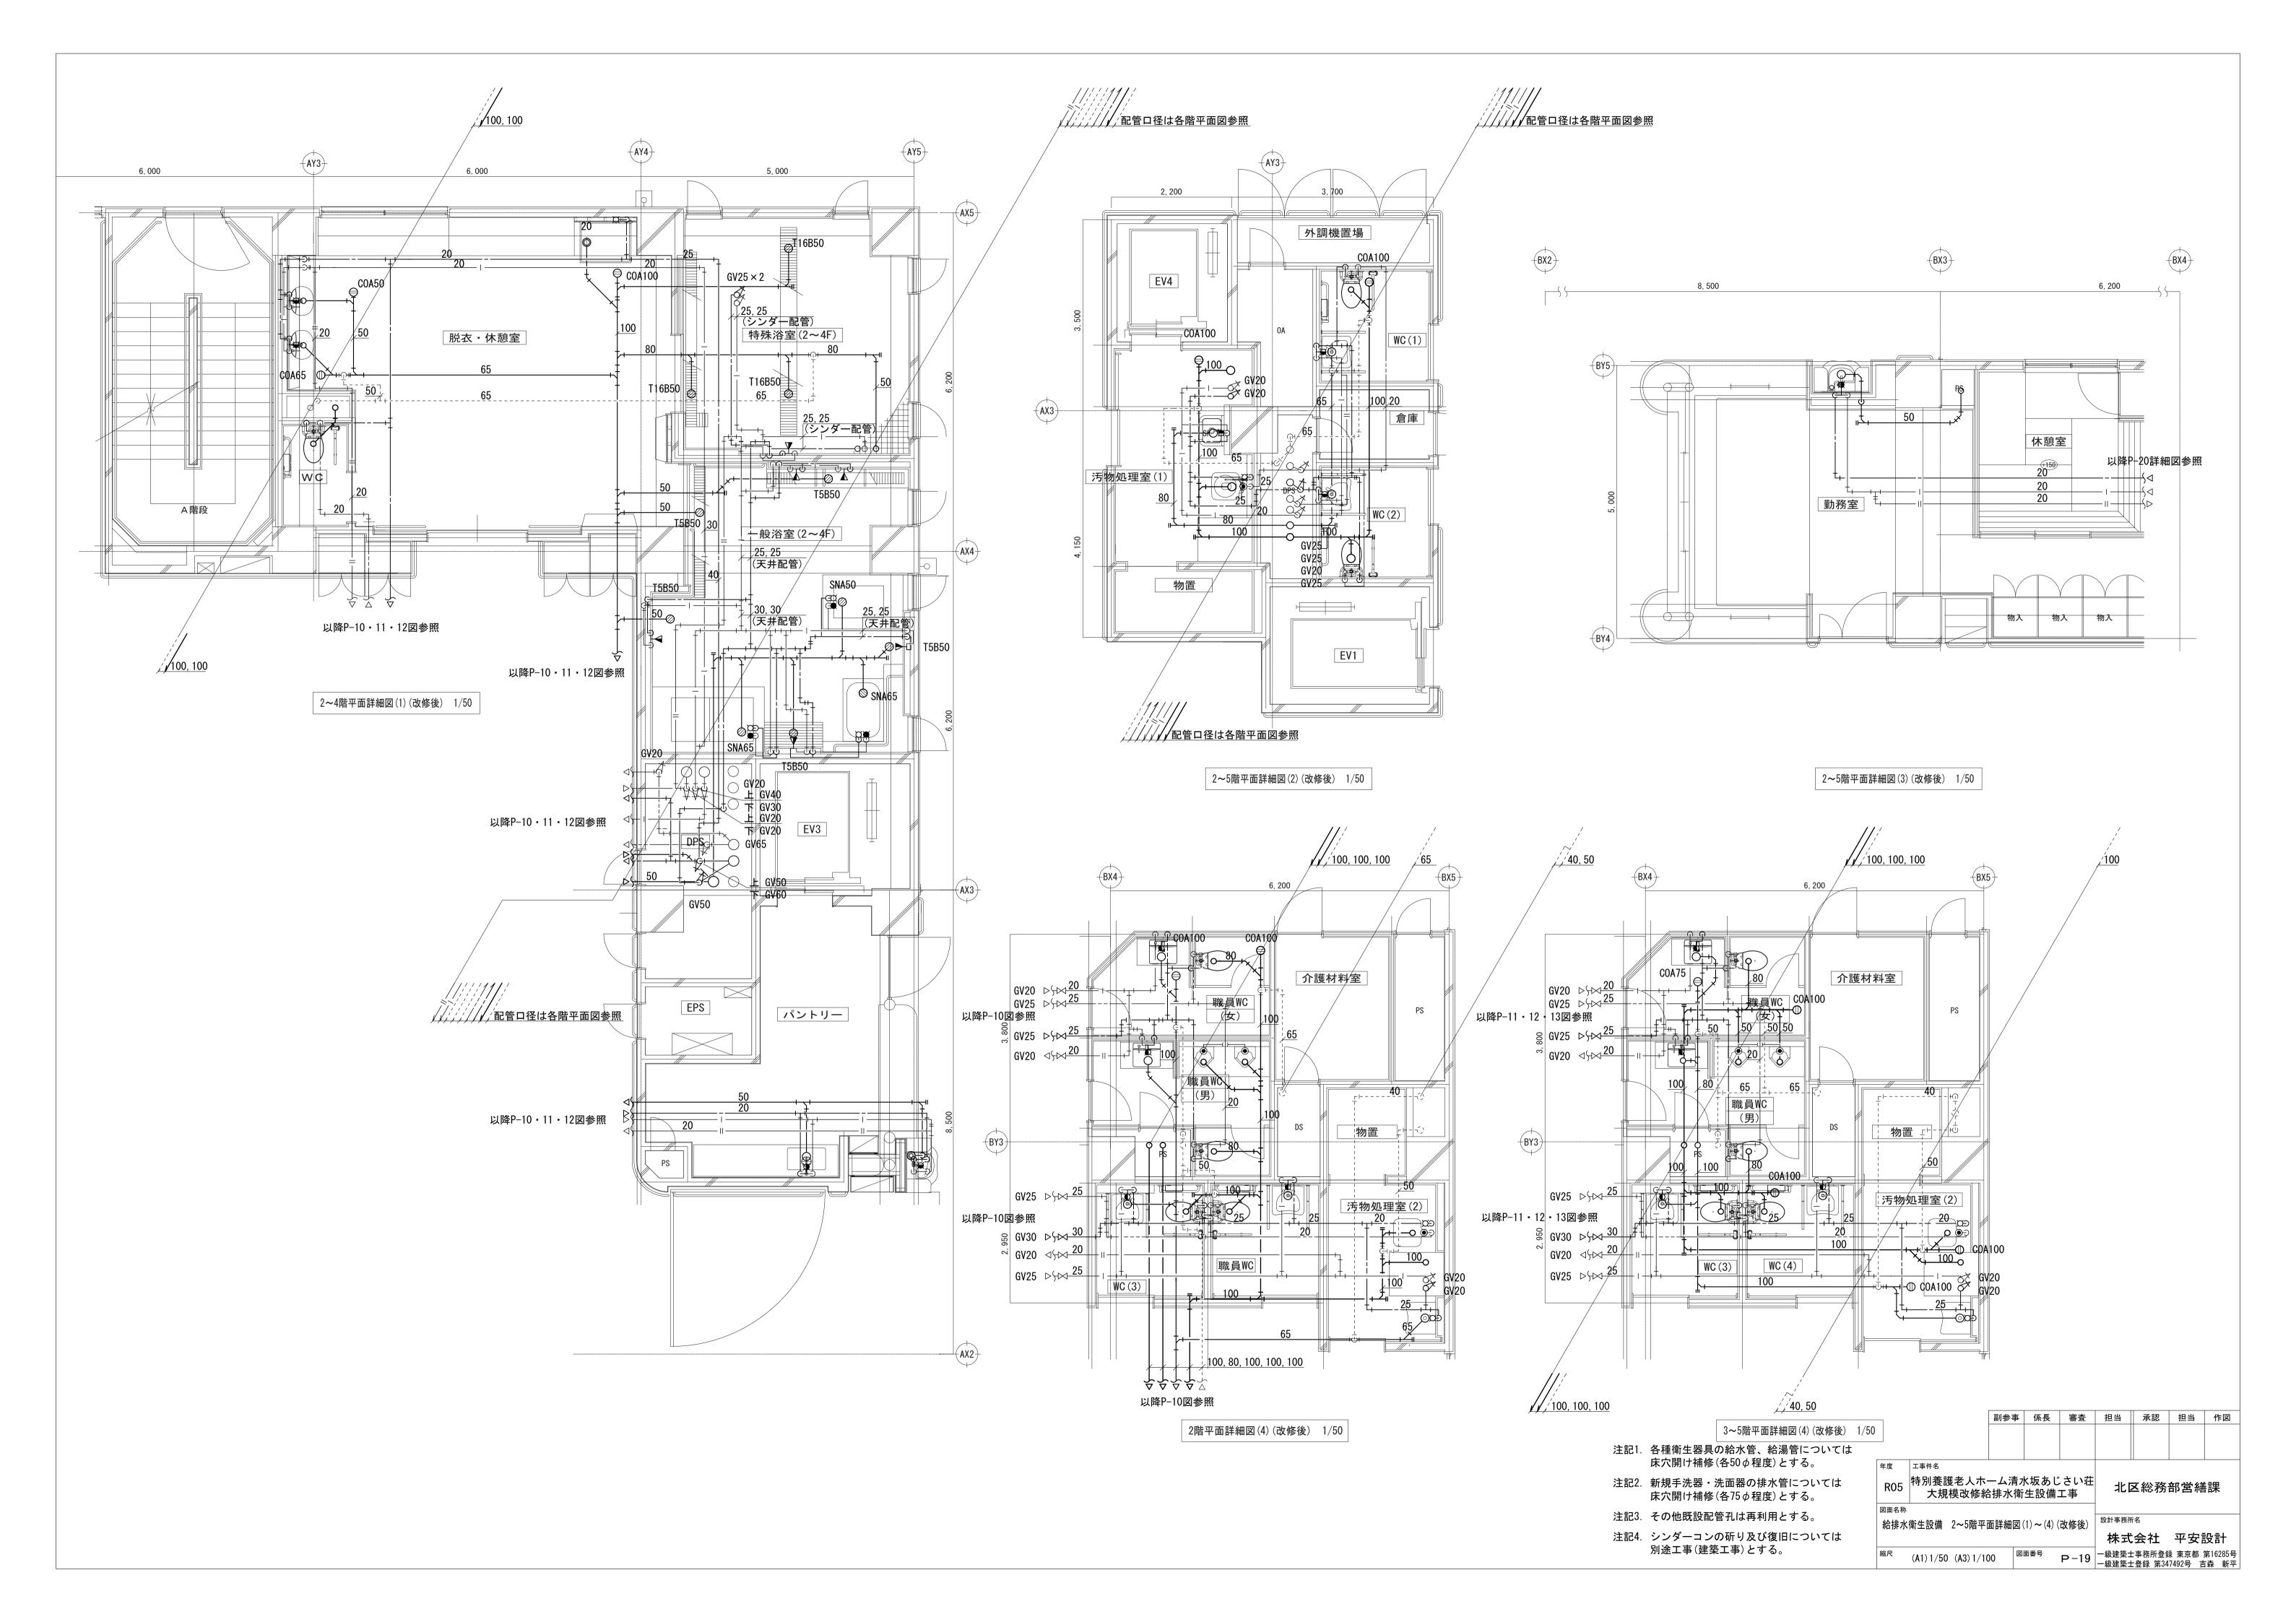


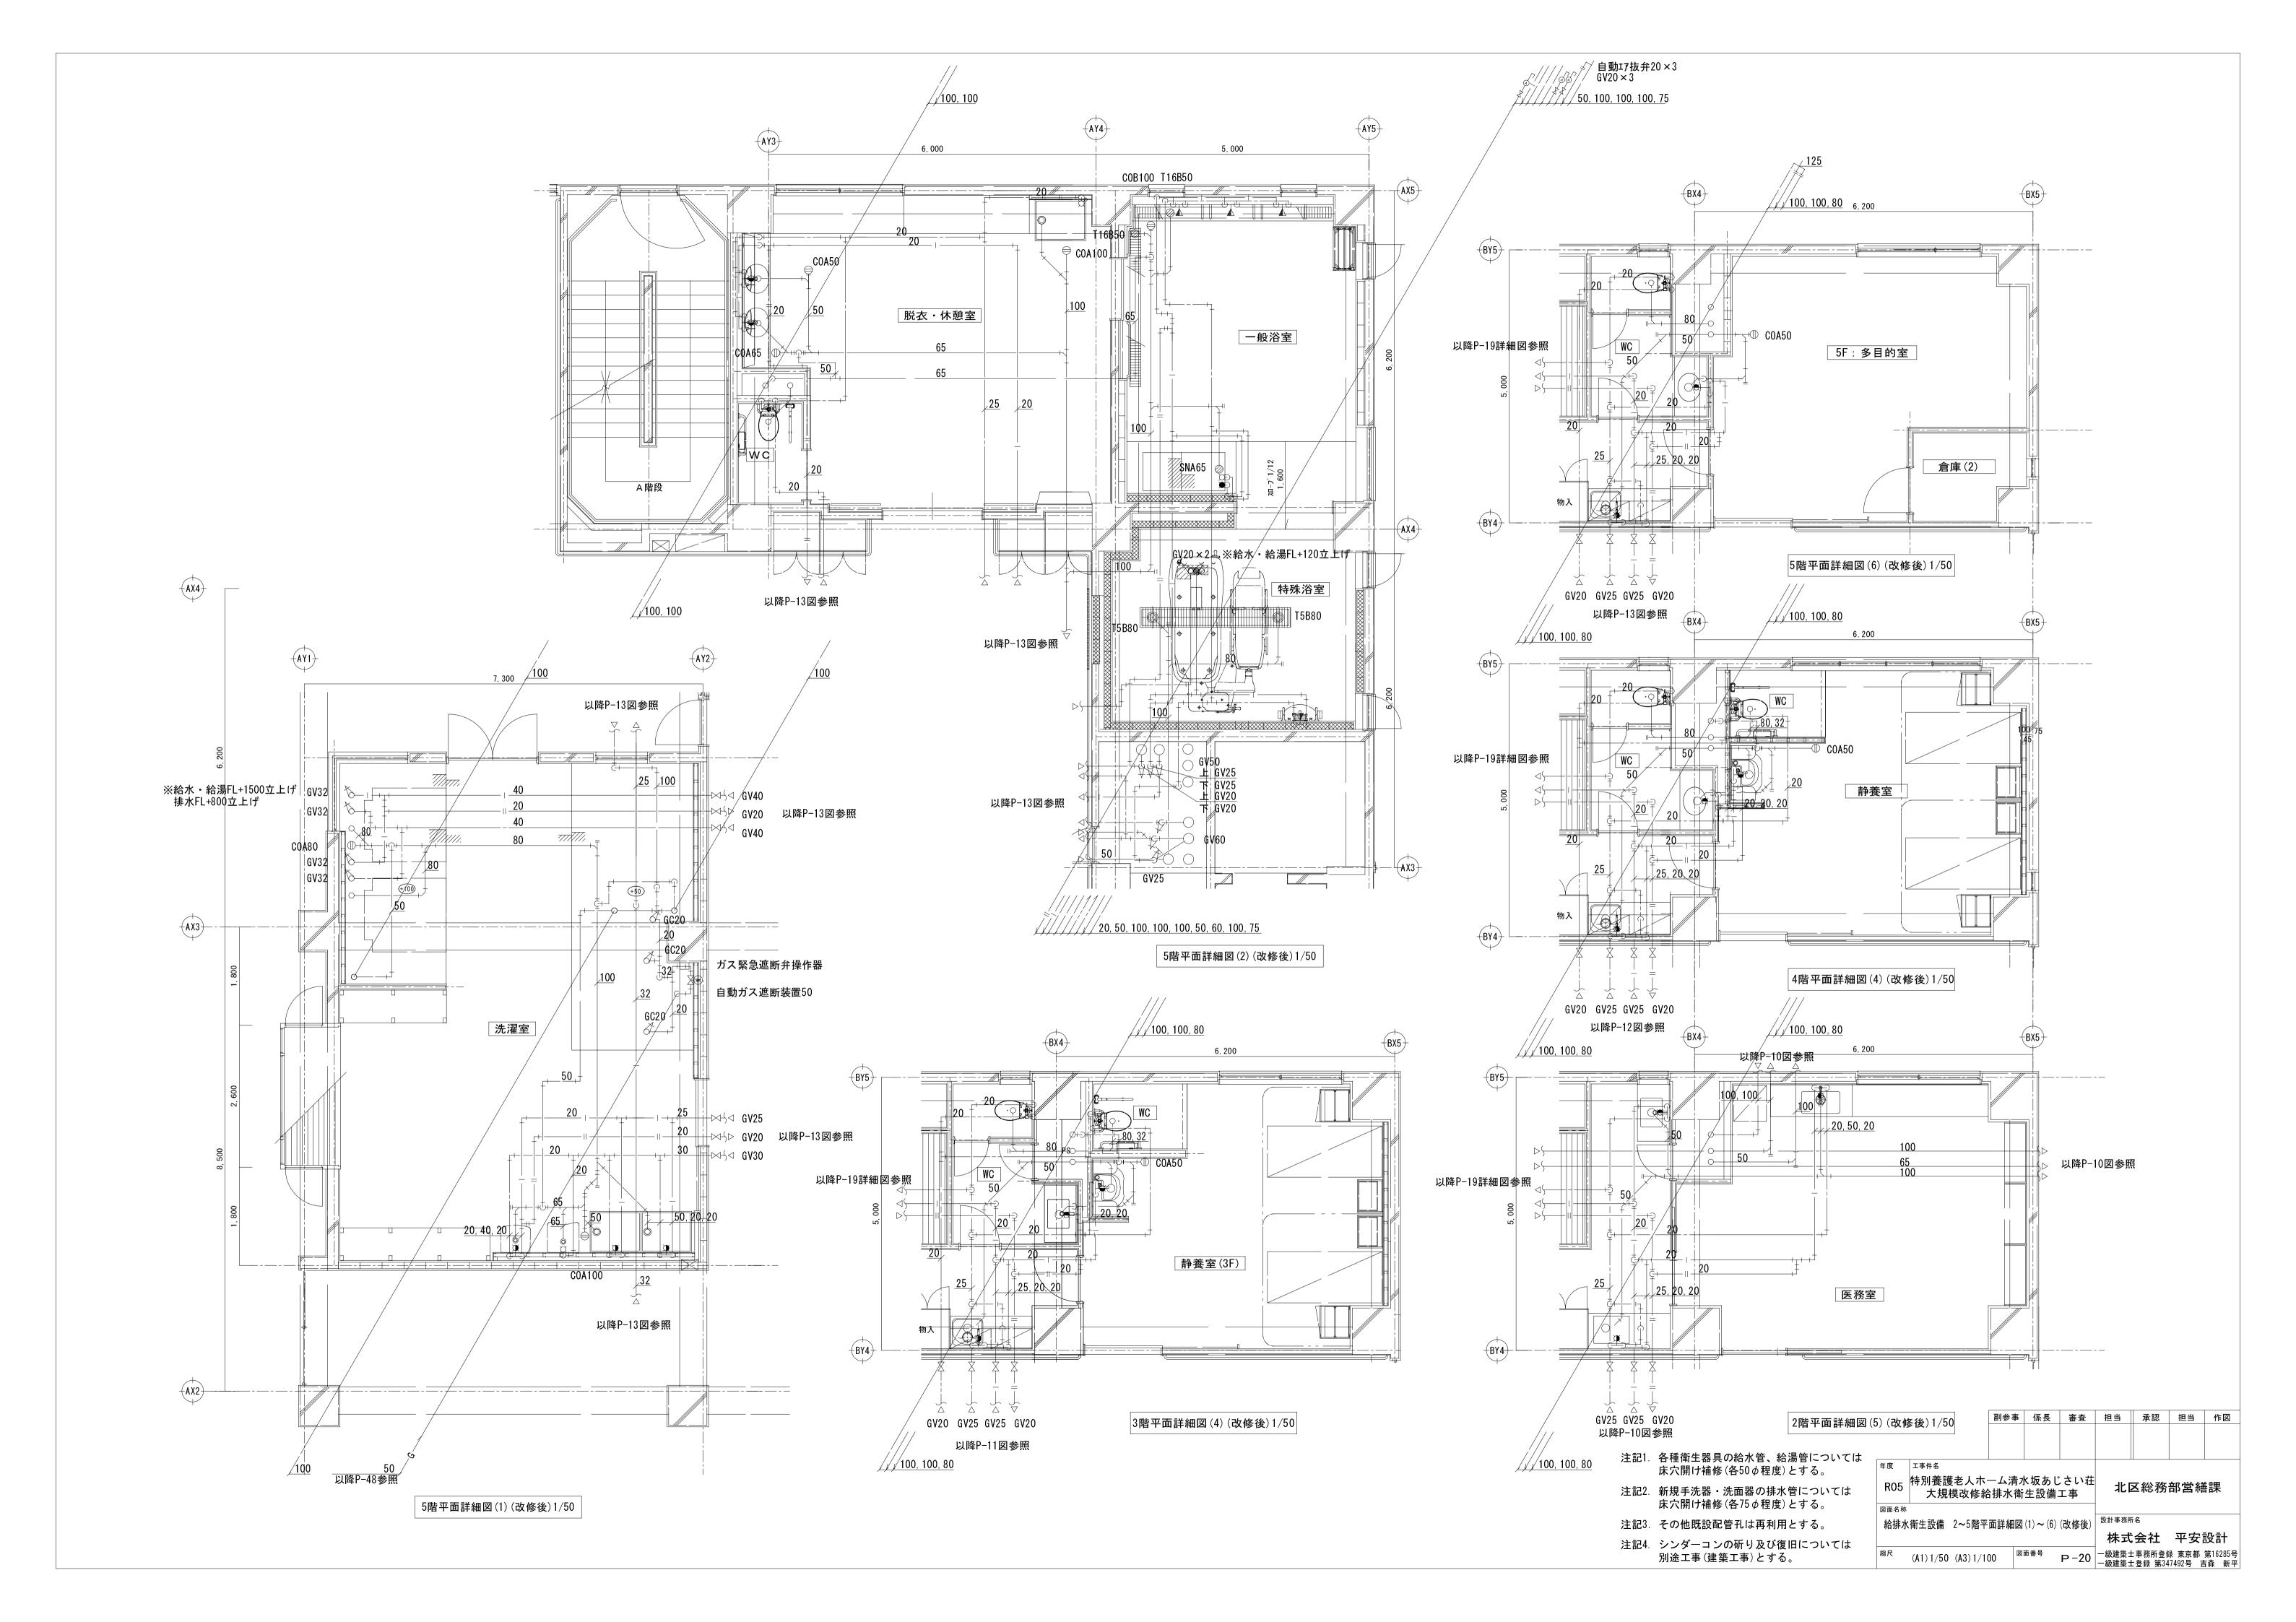


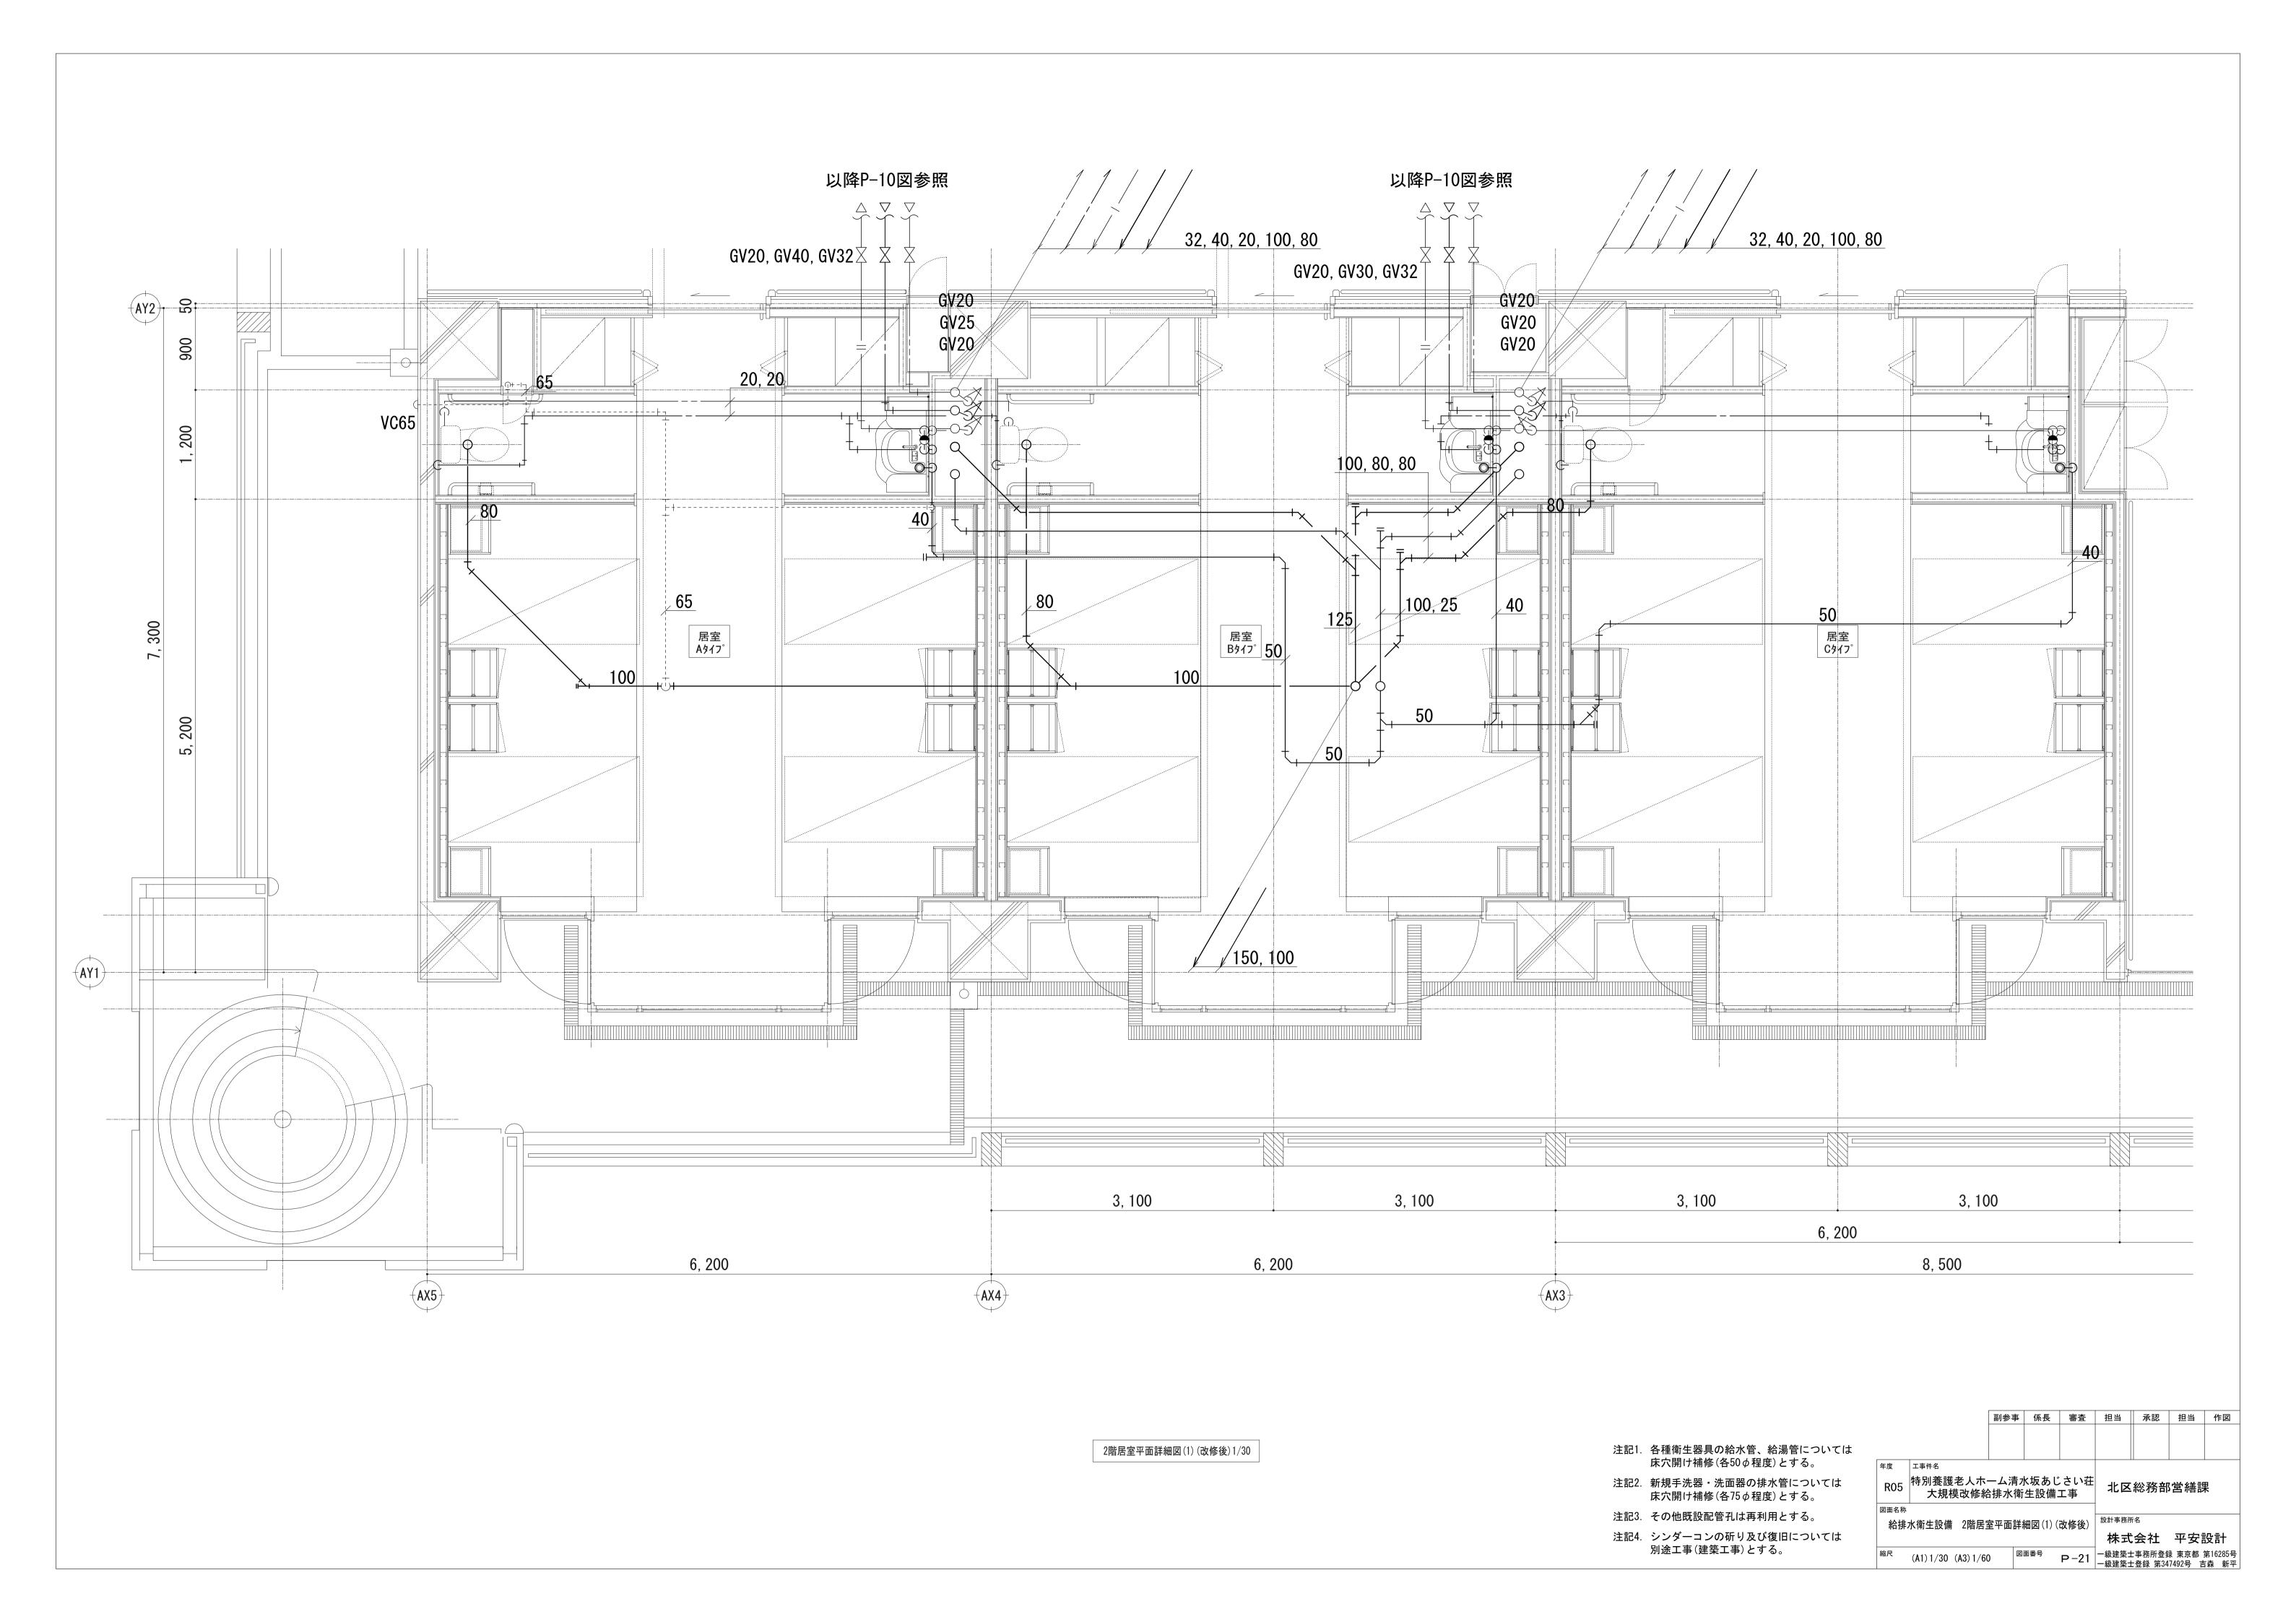


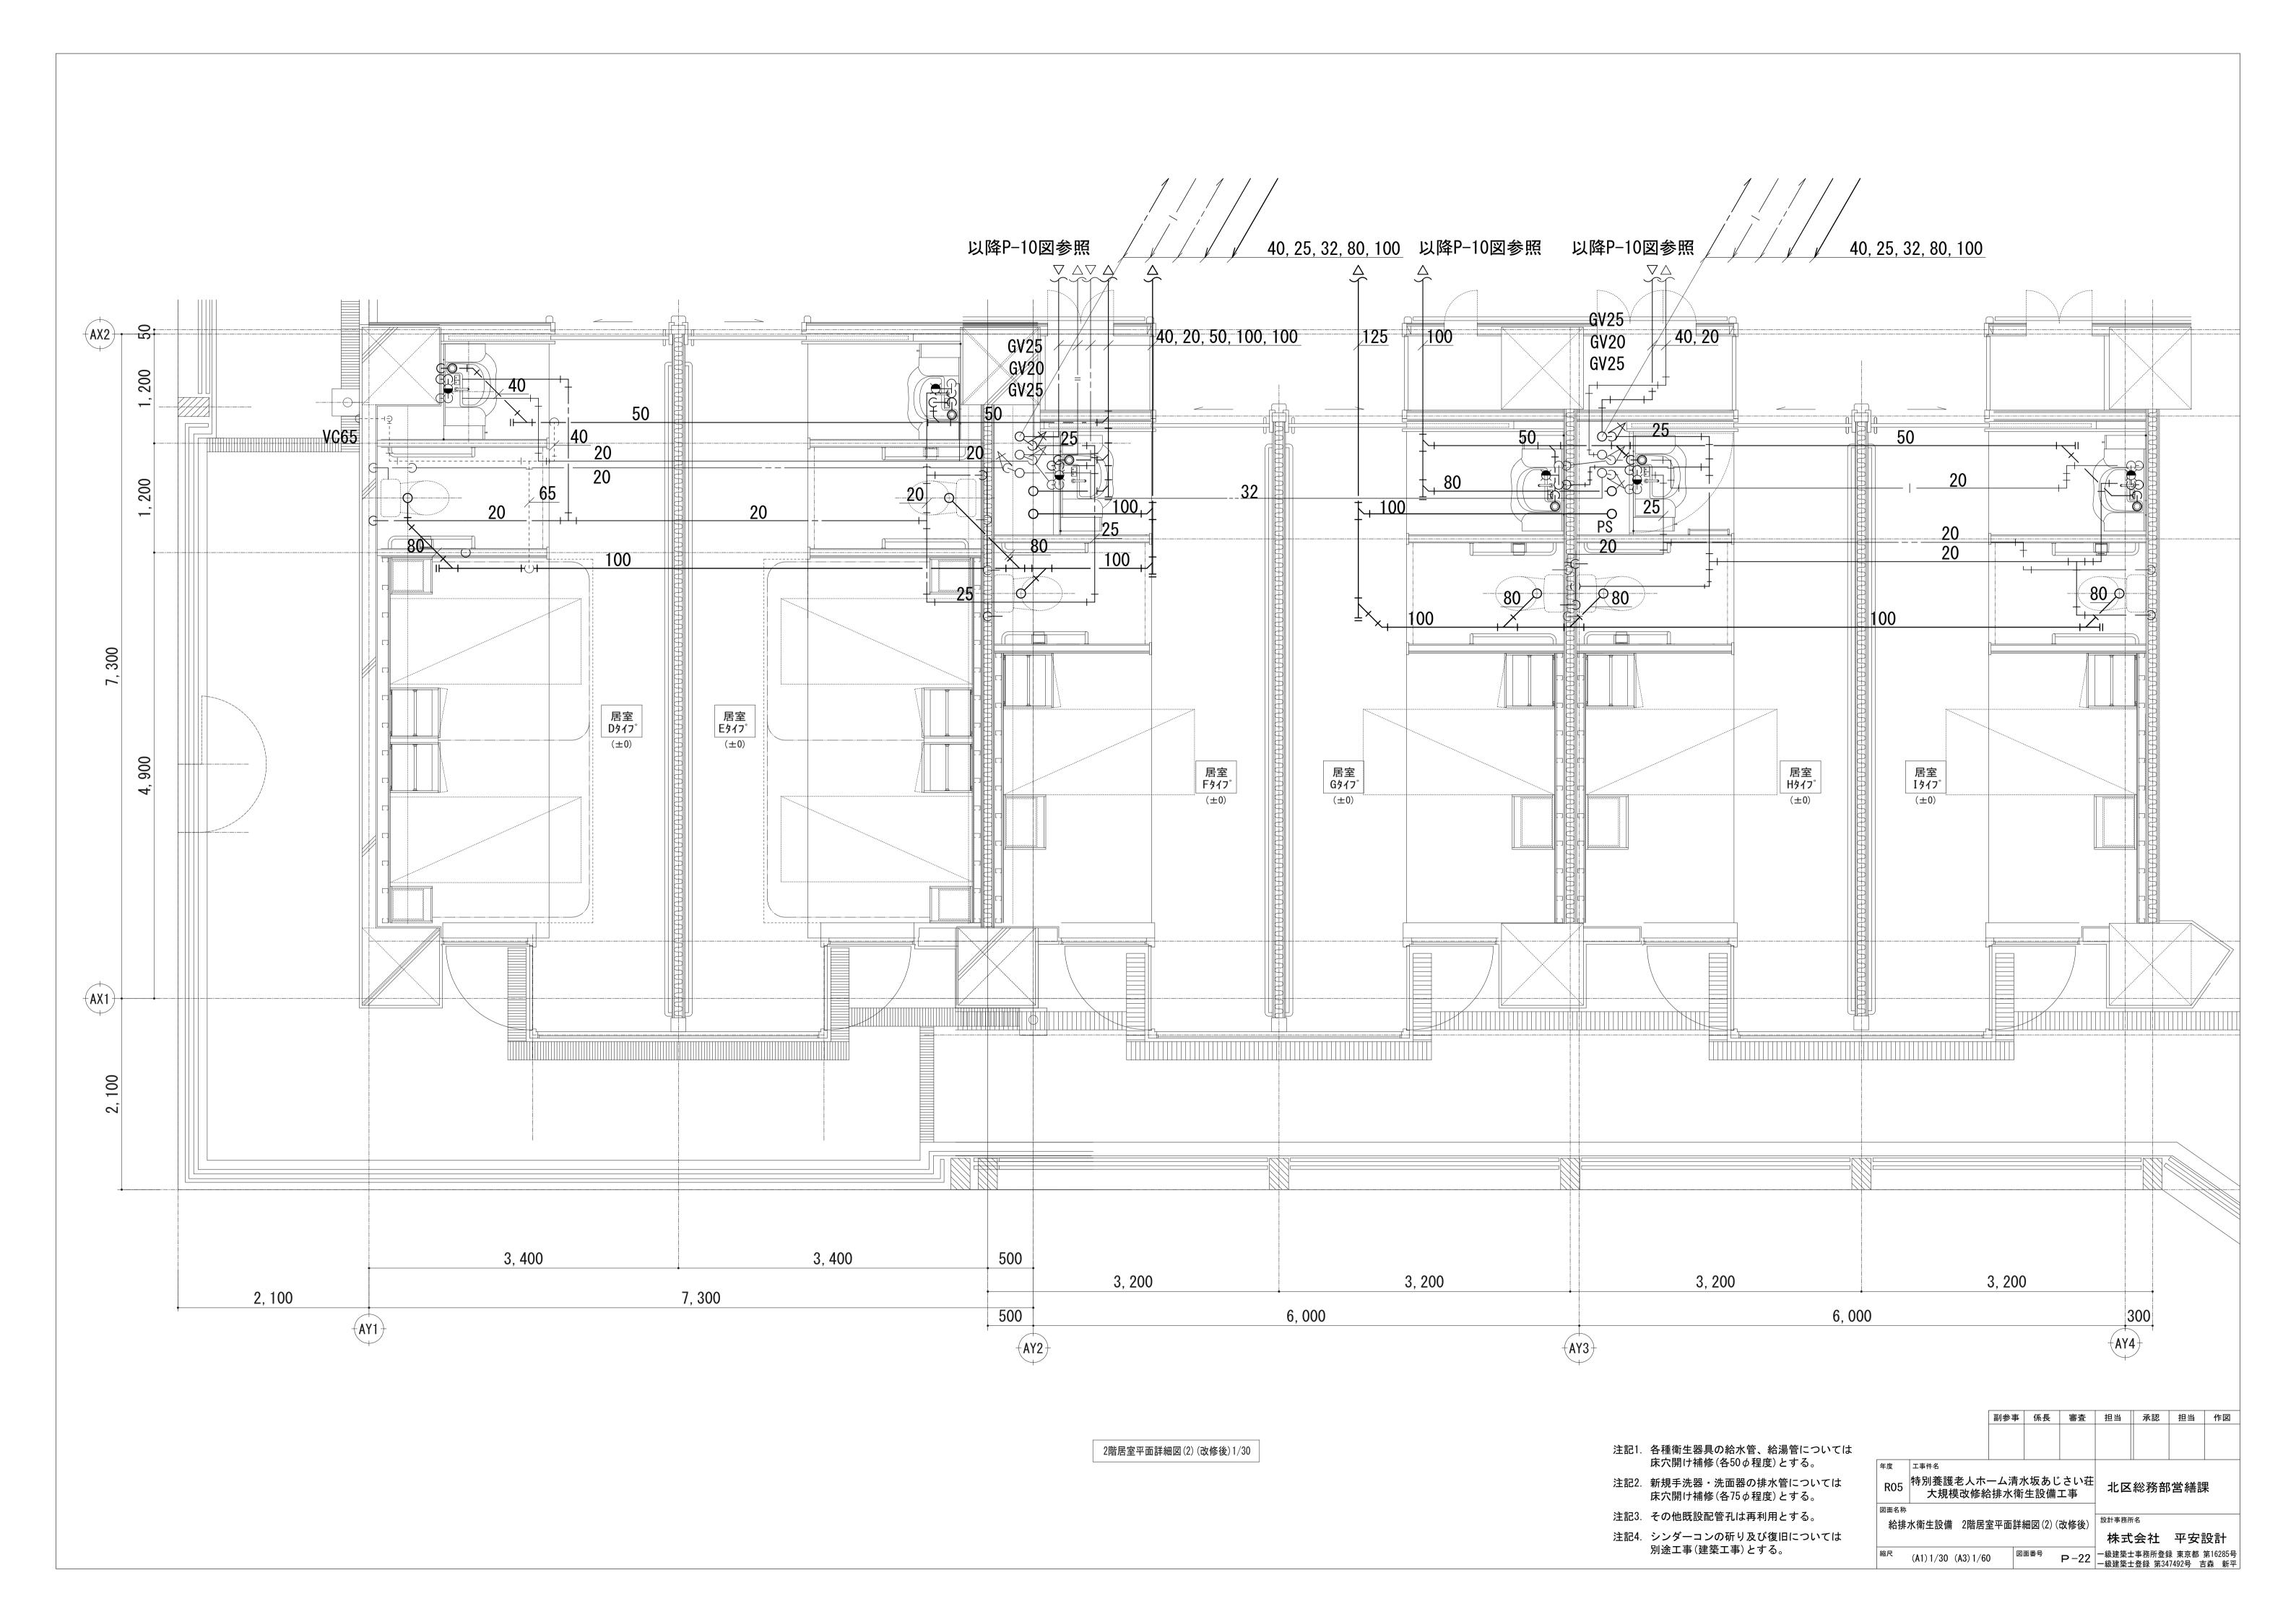


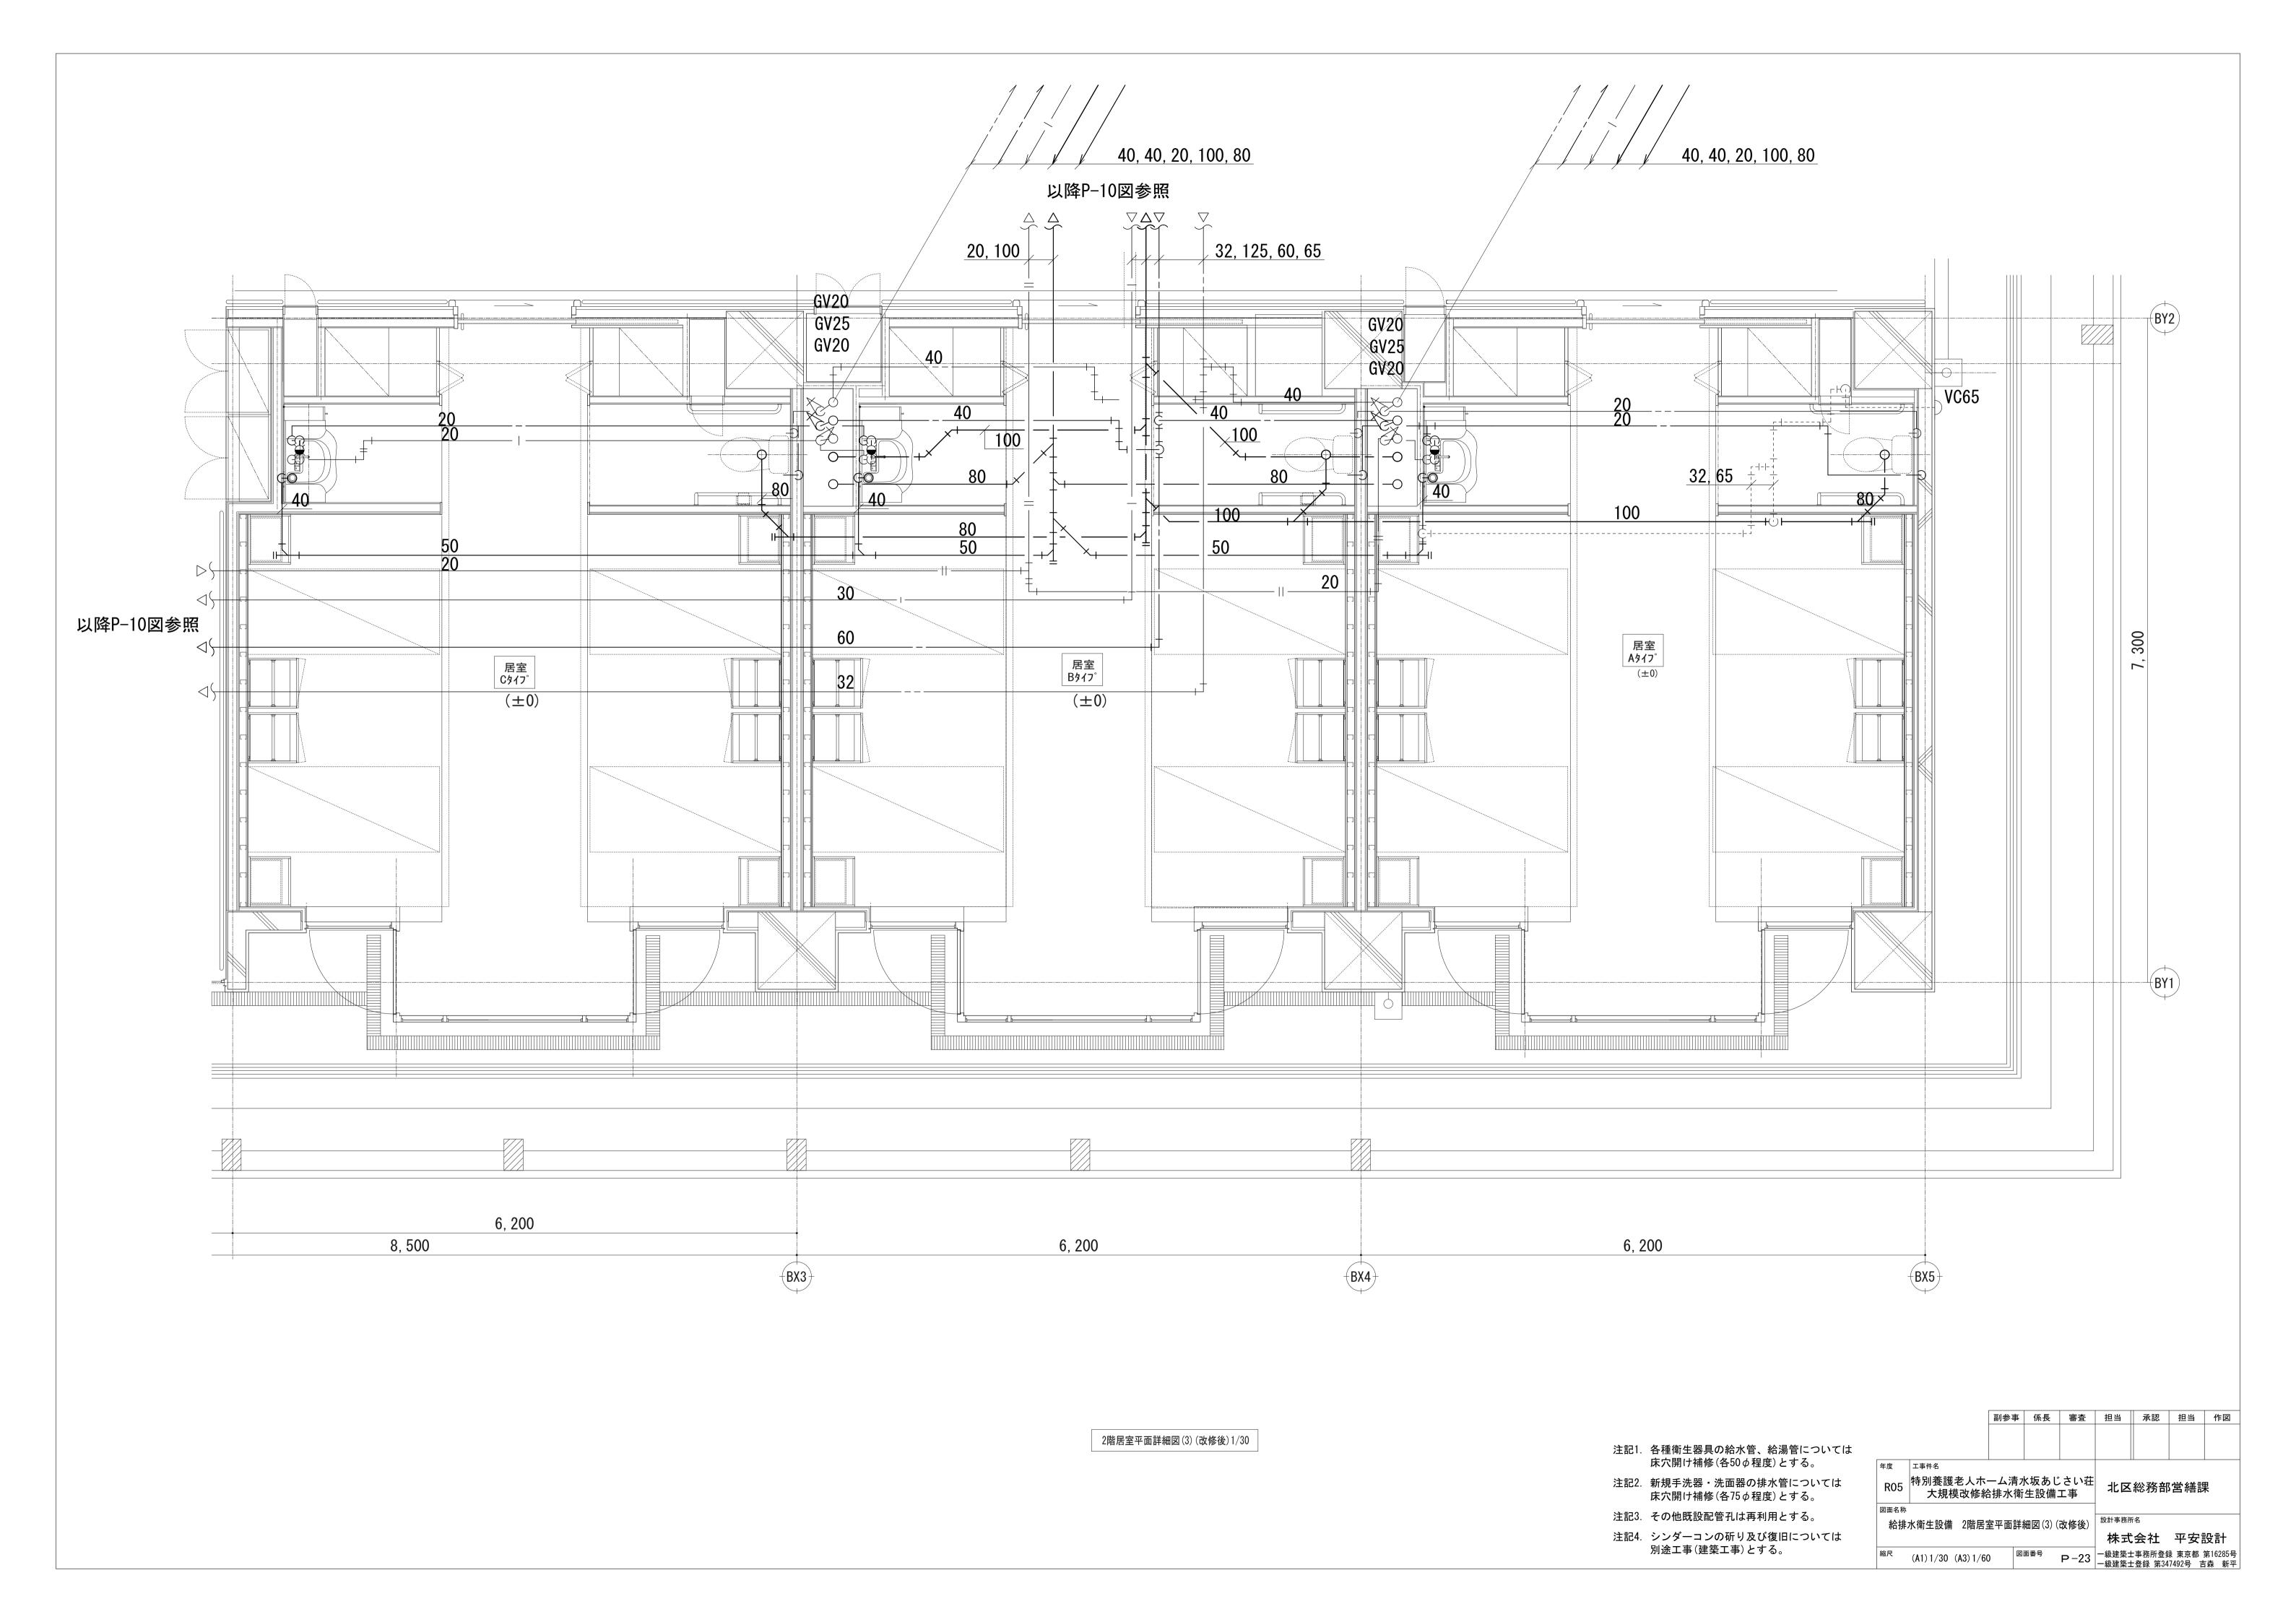

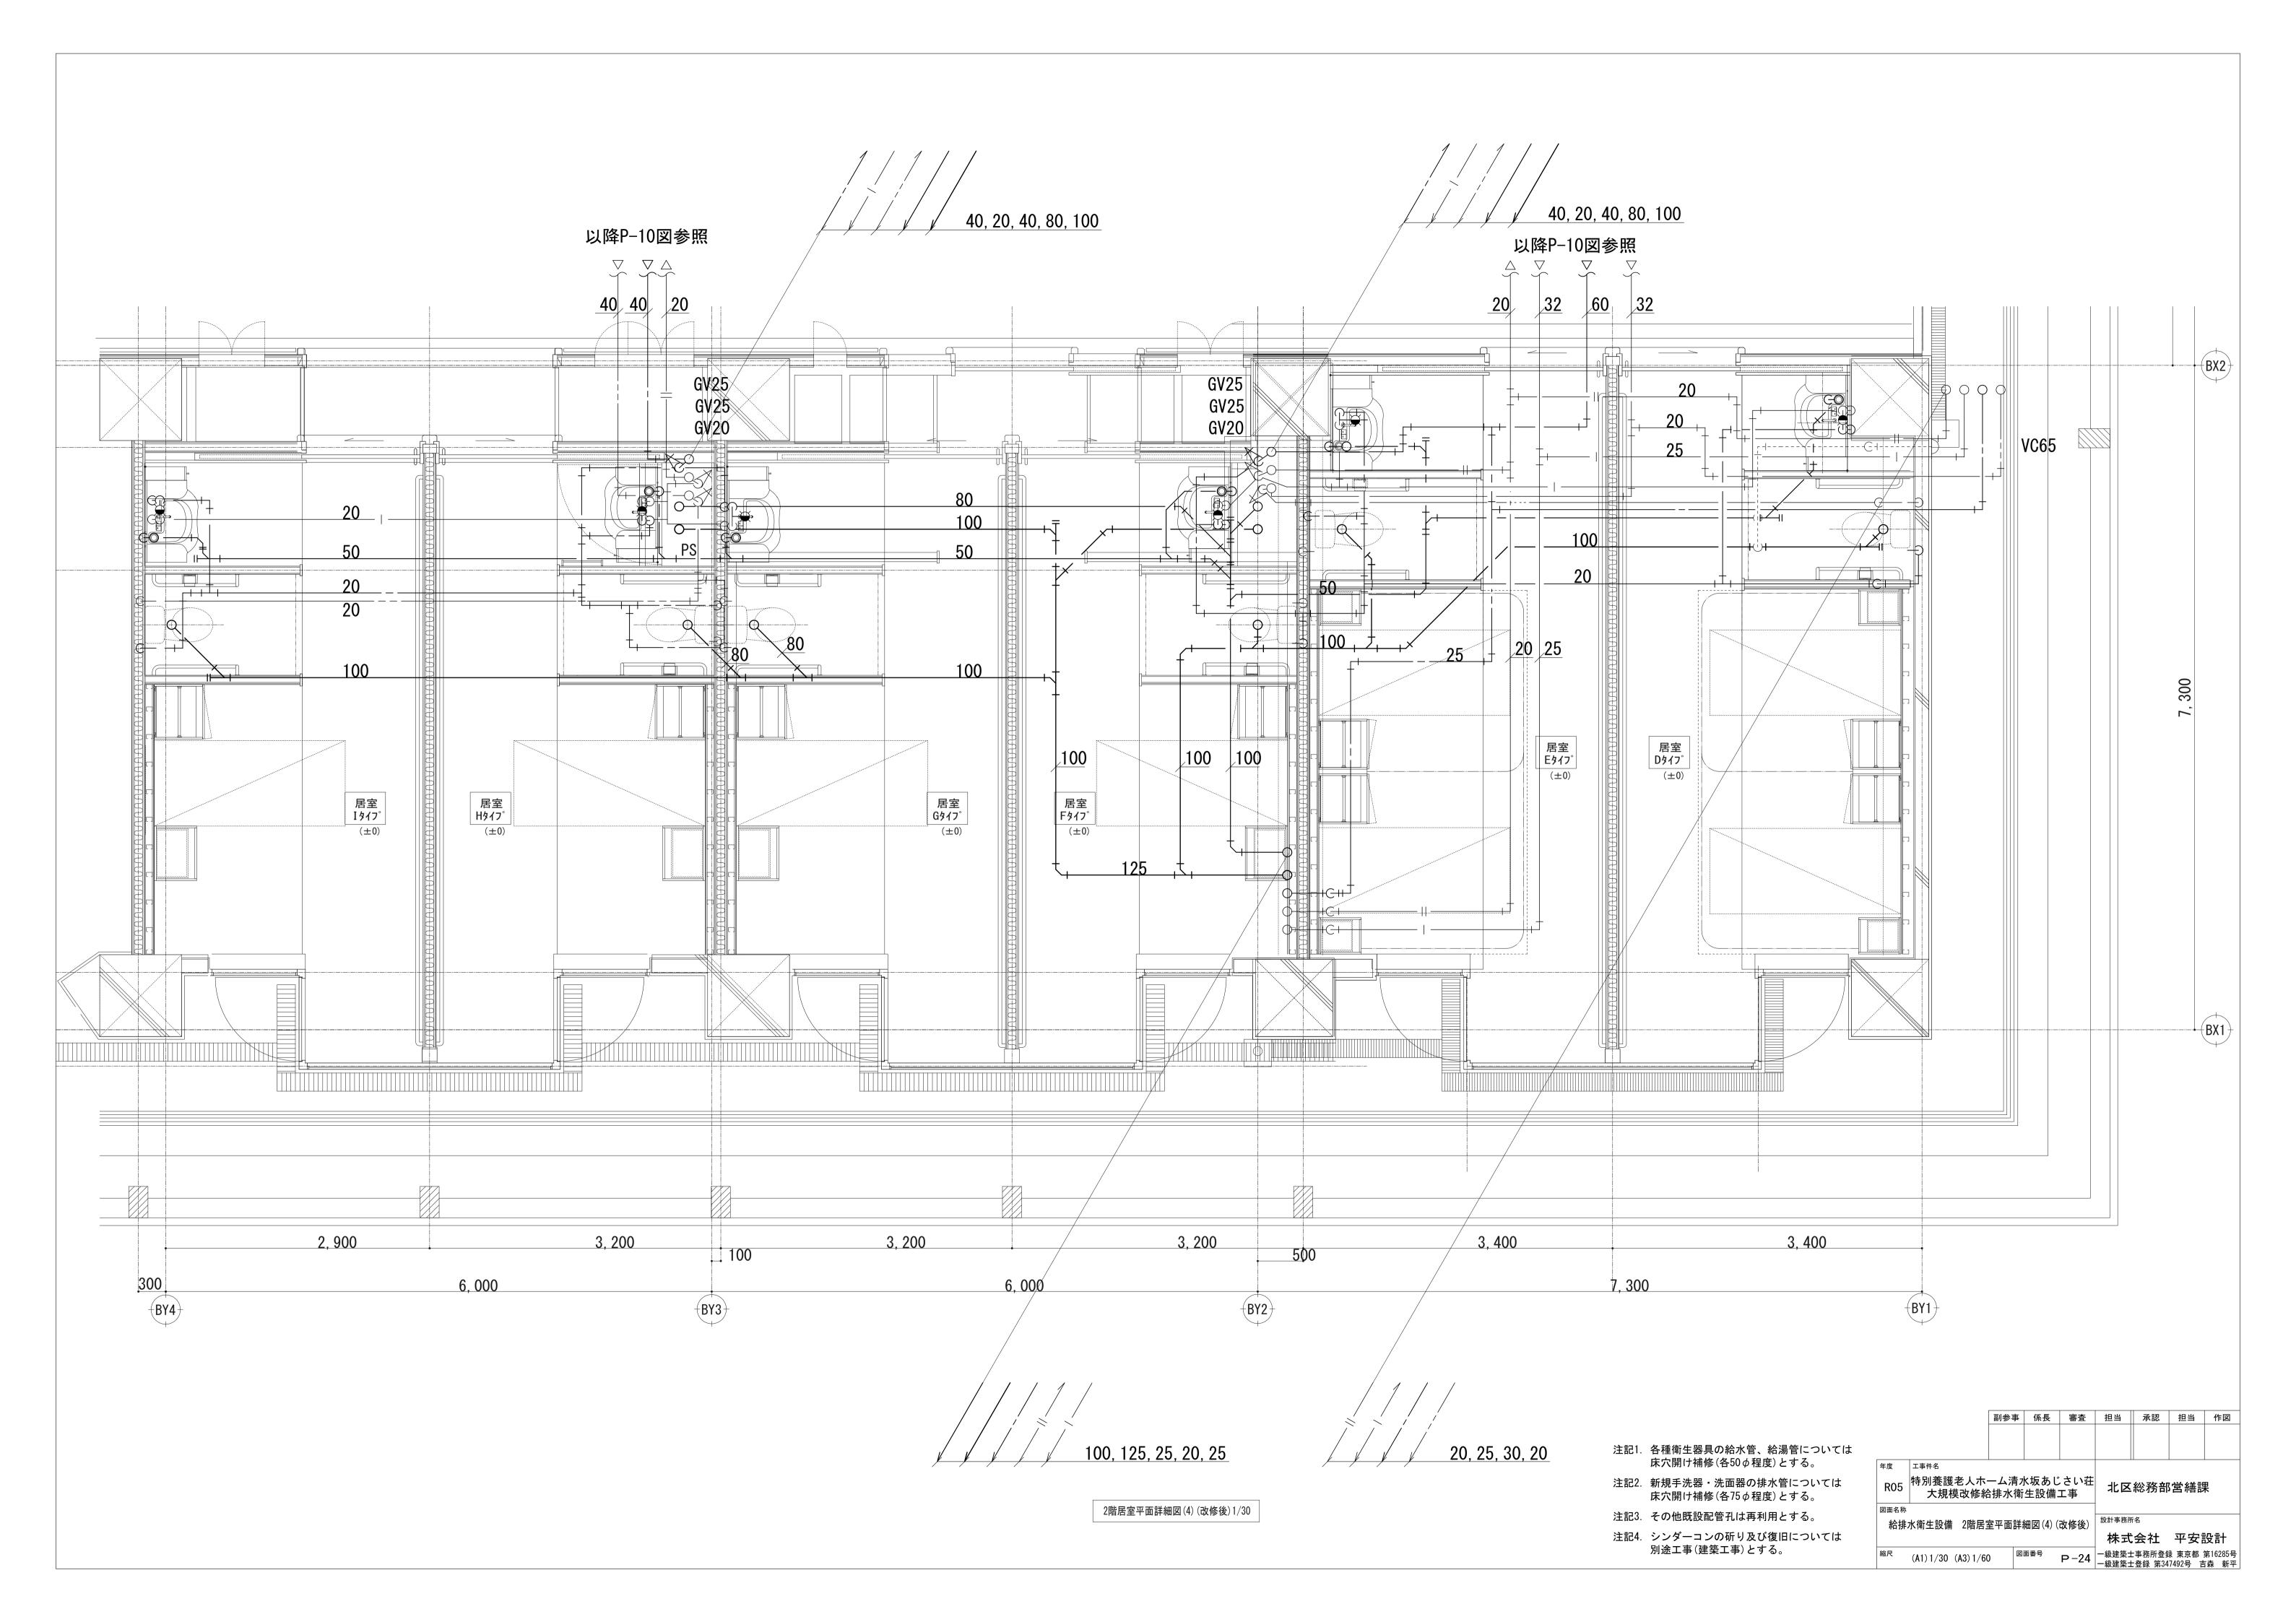

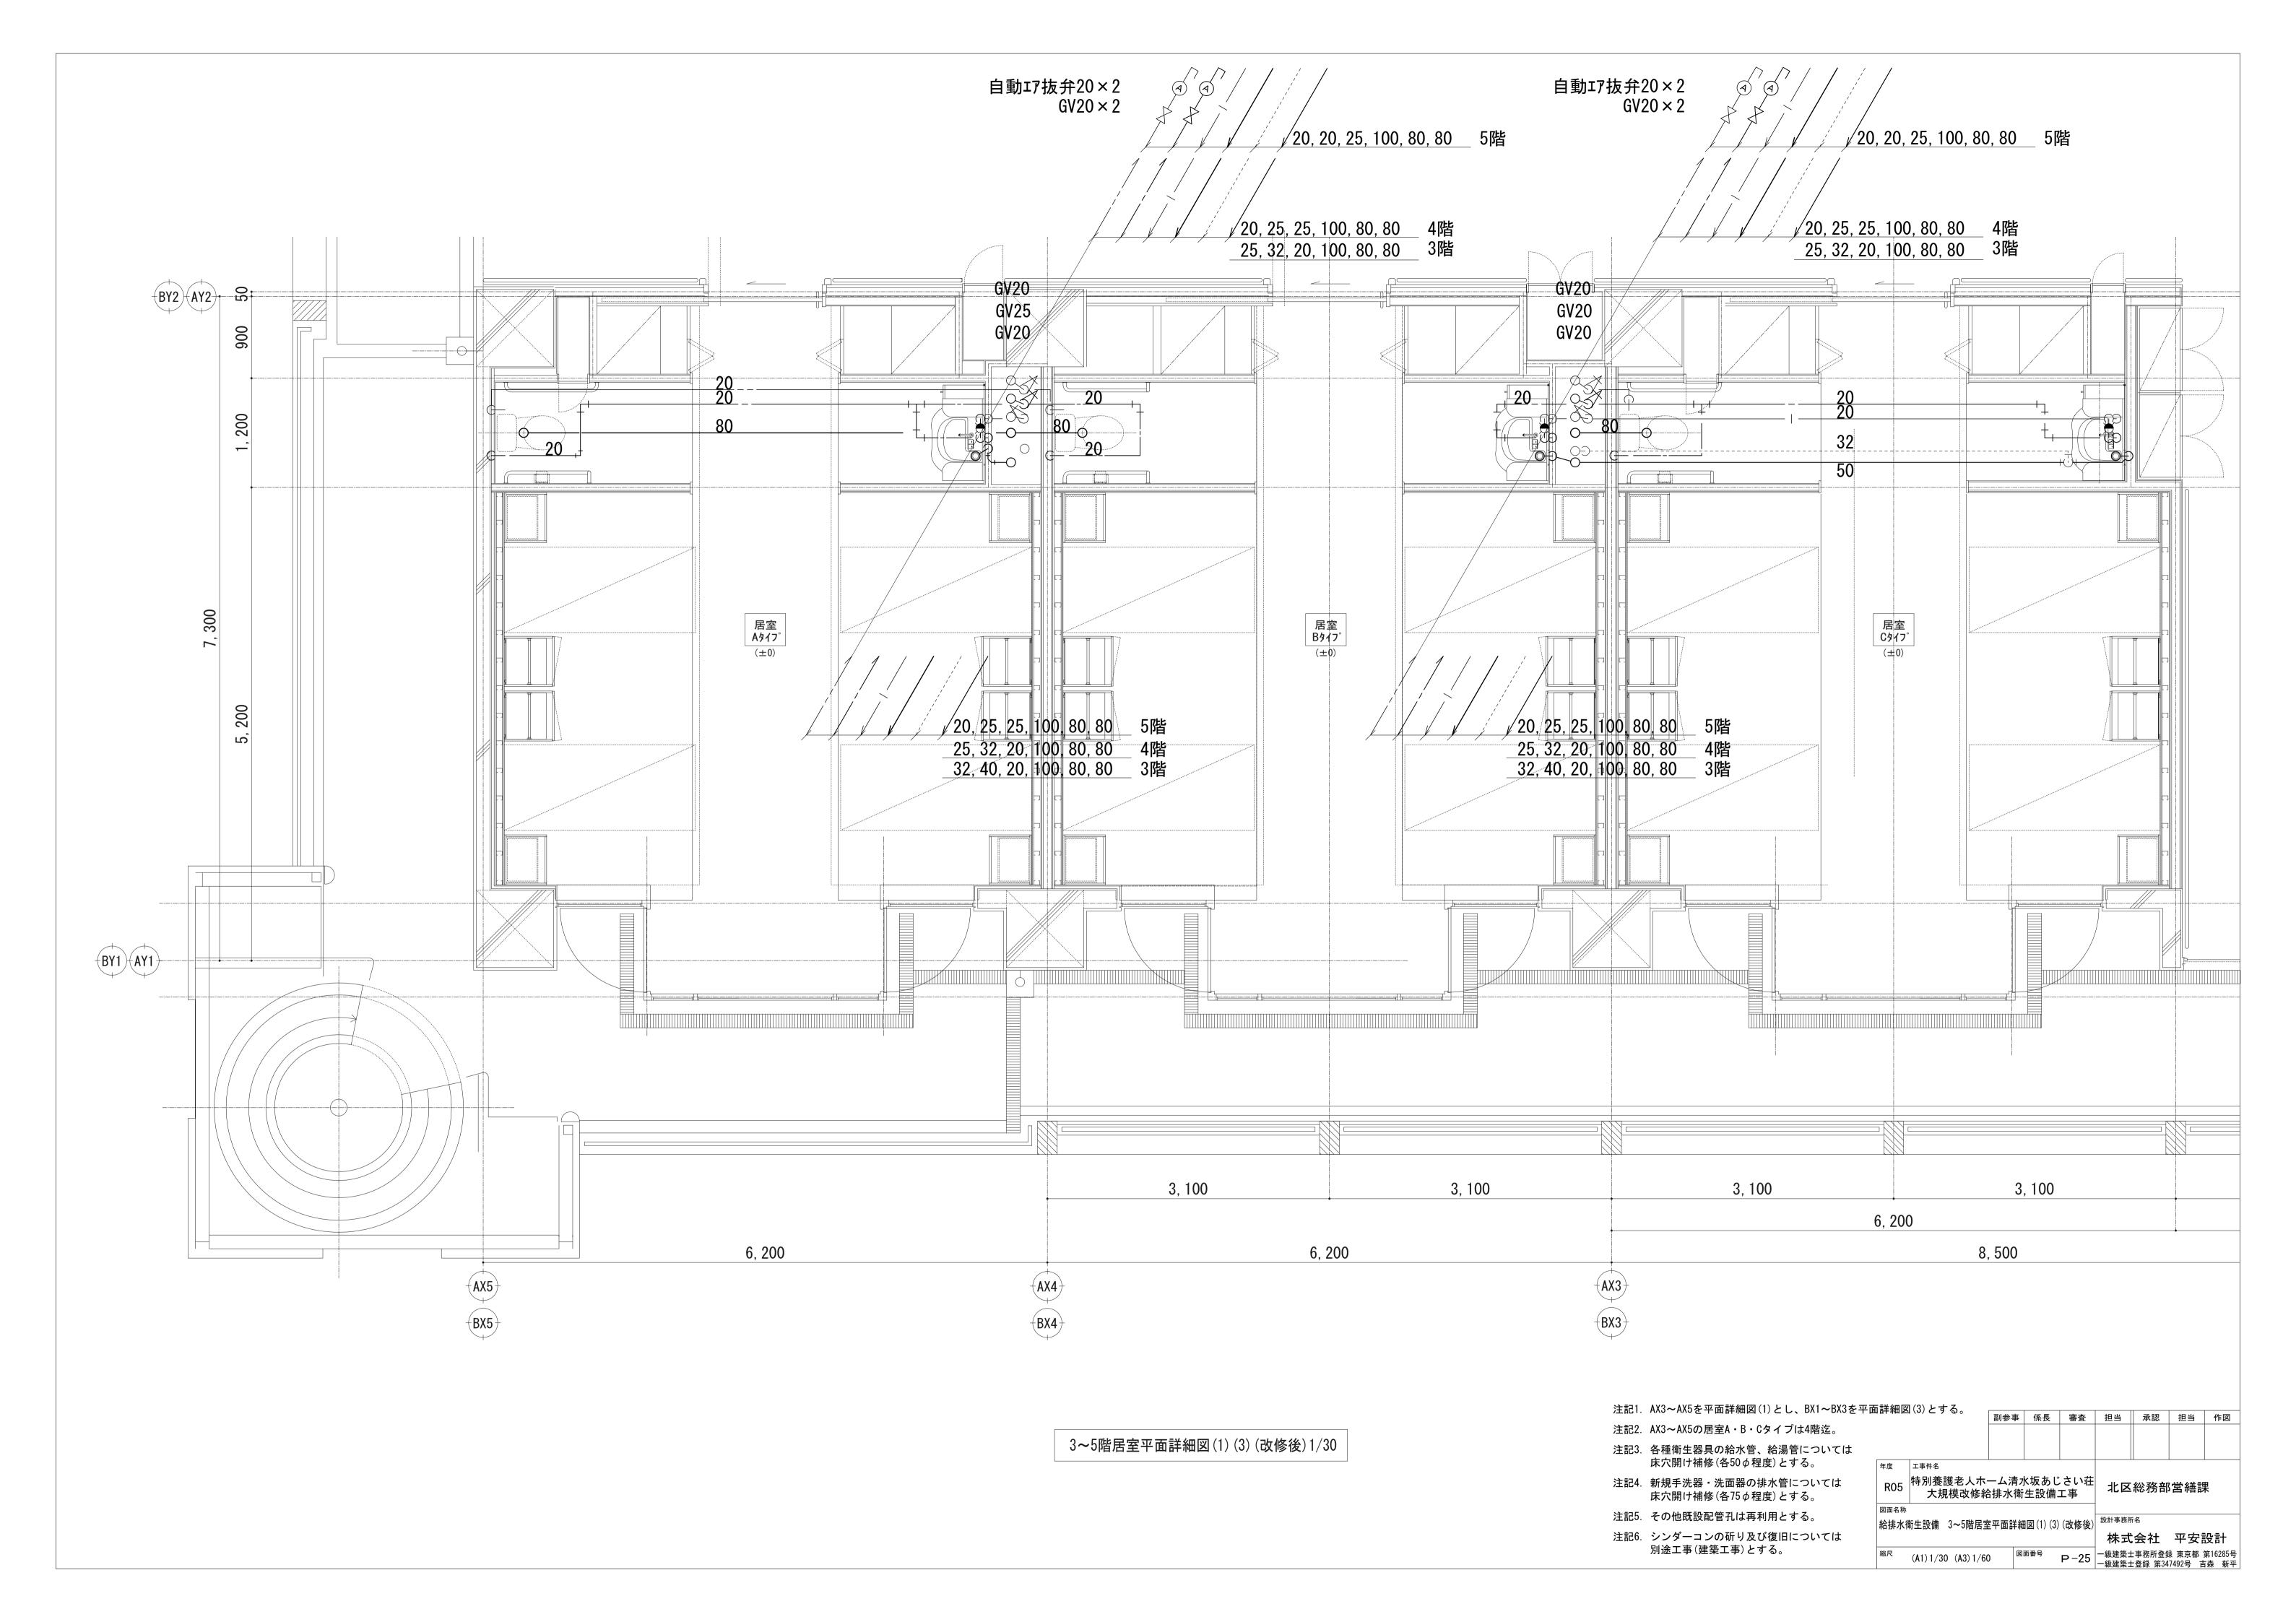

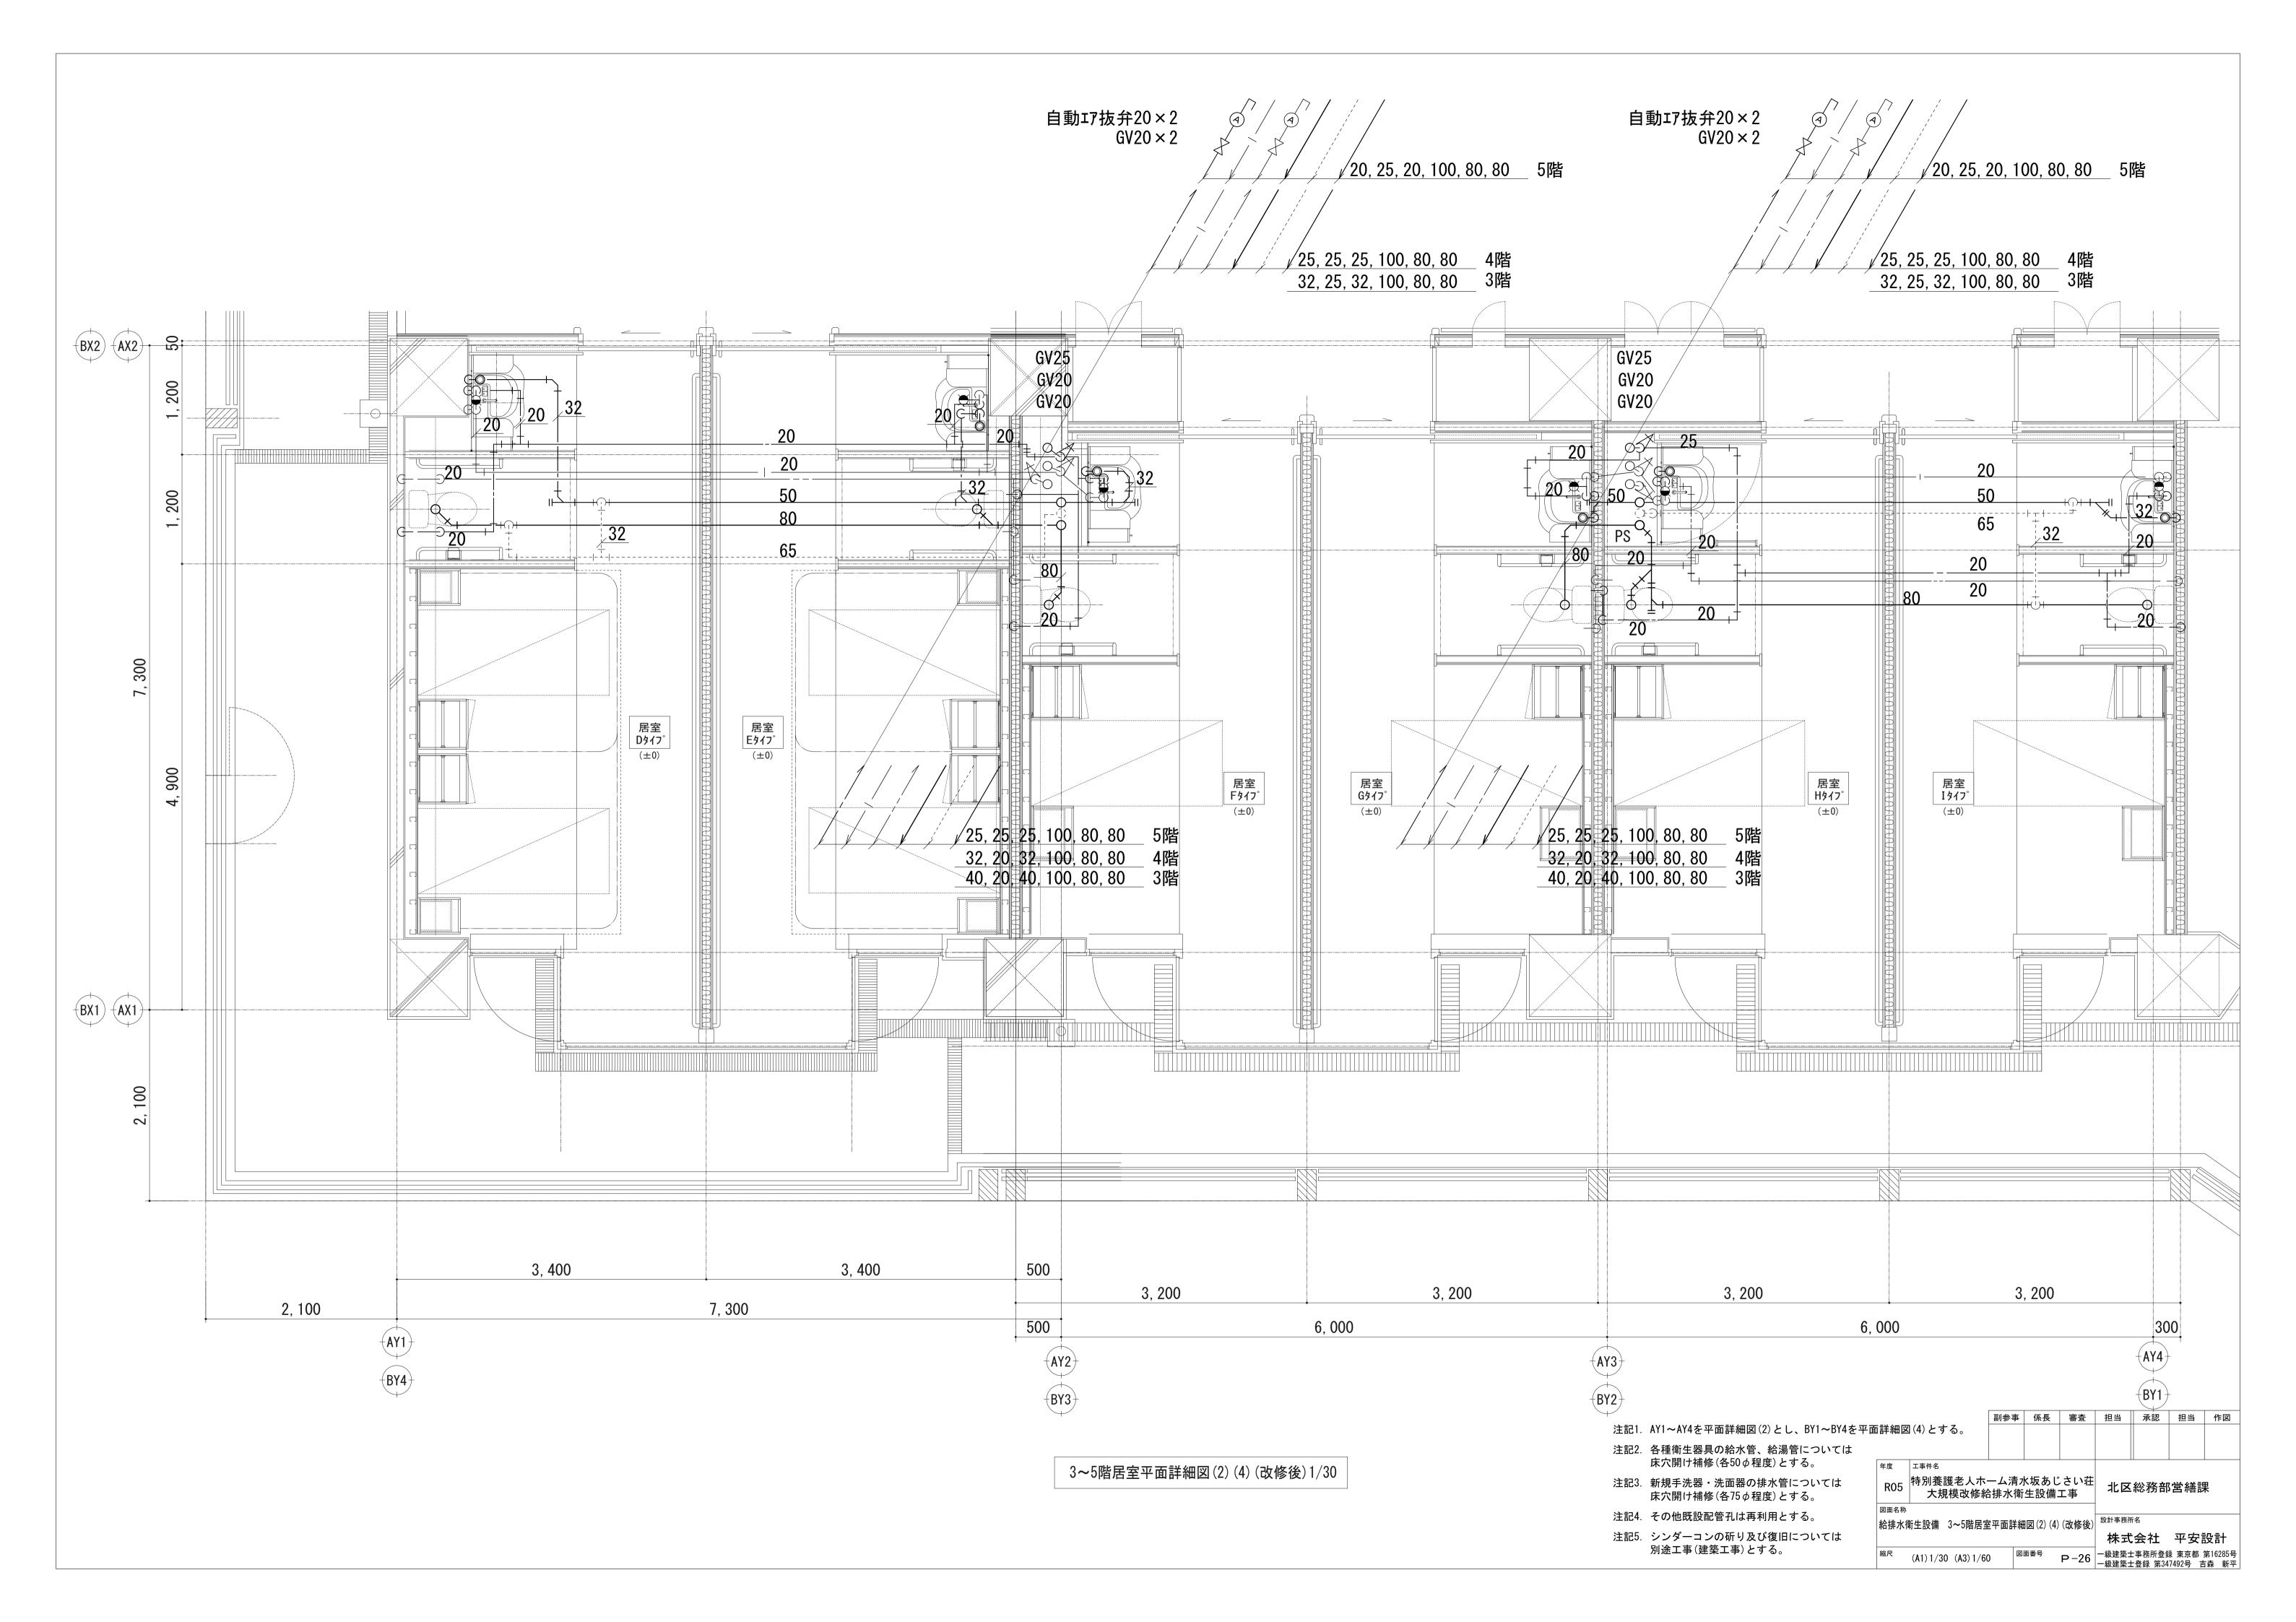

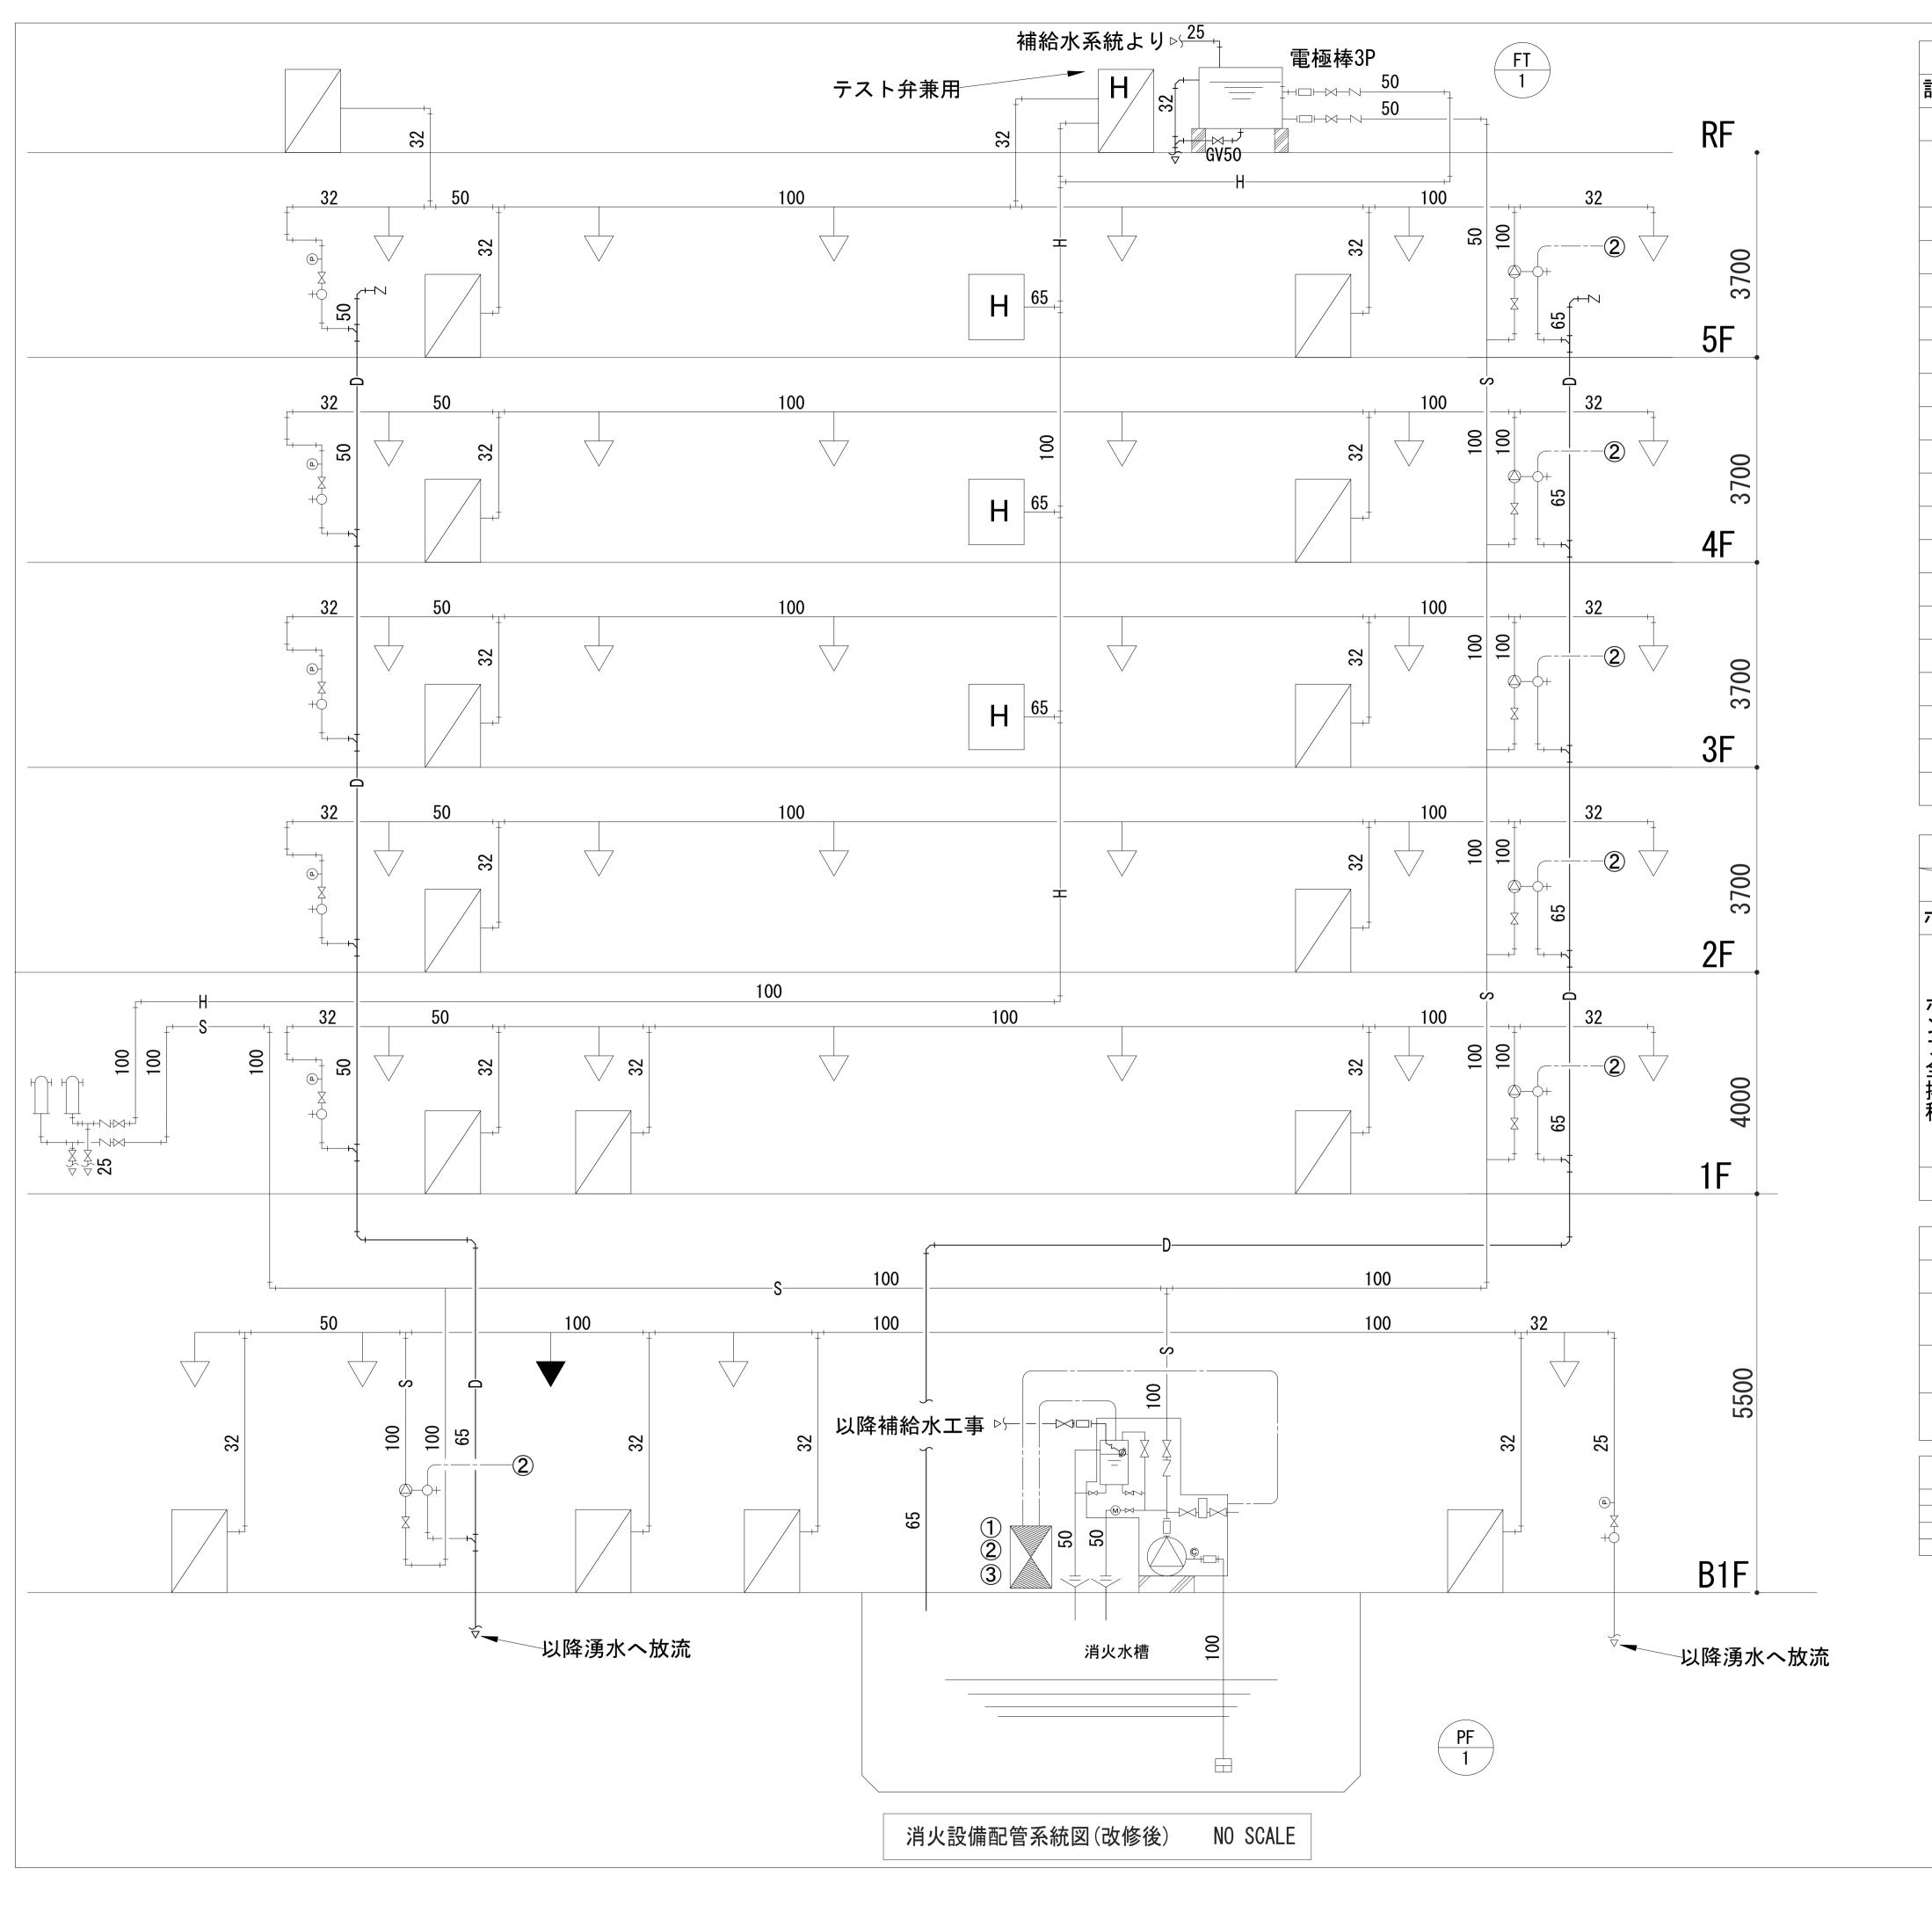

凡	列		
記	号	名 称	備考
		補助散水栓	弁25A,ホース25A20m,ノズル,総合盤組込型
H H		補助散水栓	弁25A, ホース25A20m, ノズル, 総合盤組込型
	<u>/</u>	「田」り「大ノハイエ	専用栓弁65A付
H	Н	専用栓	弁65A
• •	7	スプリンクラーヘッド	80L/min x1.0 kg/cm (96 °C)
	7	スプリンクラーヘッド	80L/min x1.0 kg/cm² (72 °C)
		アラーム弁	100A
X		仕切弁	JIS10K
Z		逆止弁	JIS10K
		フレキシブル	
		フート弁	
P		圧力計	
©		連成計	
M		流量計	
		末端テスト弁	25A
		送水口	自立型 100x65x65
s_		スプリンクラー配管	JIS-G-3452
— H —		連結送水管	JIS-G-3452-12 sch40
— D —		排水管	JIS-G-3452
		ポンプ起動盤	18.5kw X-△起動
		電路	

	機器表		
		スプリンクラー設備	補助散水栓設備
ポンプ揚水量		10個= 900L/min	70L/min x2基= 140L/min
	管路損失	22. 0	0. 43
. 0	放射圧力	10. 0	25. 0
ポン	実揚程	25. 0	26. 5
プ	アラーム損失	5. 0	12. 0
プ全揚程	ホース損失		5. 0
程	加算水頭	4. 0	
	合計 x 1.1	$66.0 \times 1.1 = 72.6 m$	68. 93x1. 1=75. 823m
	水源水量	1.6m³x10個=16.0m³	

	機器仕様				
記号		仕様			
PF 1	スプリンクラーポンプユニット	Φ100x900L/min x87-78mx18.5kw 200V 50Hz 呼水槽100L・圧力タンク100L・盤付 スターデルター始動			
FT 1	消火用補給水槽	0.5m³ (有効) ボールタップ25mm 鋼板製・1000x1000x1000H			
FB 1	移動式粉末消火器	ユニット形(表示灯付) 消火剤 33kg(ABC) 参考寸法 290×250×1,300H 付属品 ノズル、ホース、その他一式共			

以	降衛生工事	以降電気工事		
	給水工事	1	至ルー次側電源	
	排水工事	2	至ル火災受信機	
		以降制御工事		
		3	至ル中央監視器	


		副参事	係長	審査	担当	承認	担当	作図
年度	工事件名							
R05	特別養護老人ホーム清水坂あじさい荘 大規模改修給排水衛生設備工事			北区総務部営繕課				
図面名称								


 図面名称
 消火設備 凡例・機器表・配管系統図(改修後)
 設計事務所名


 <td rowspan="2" color="1" co







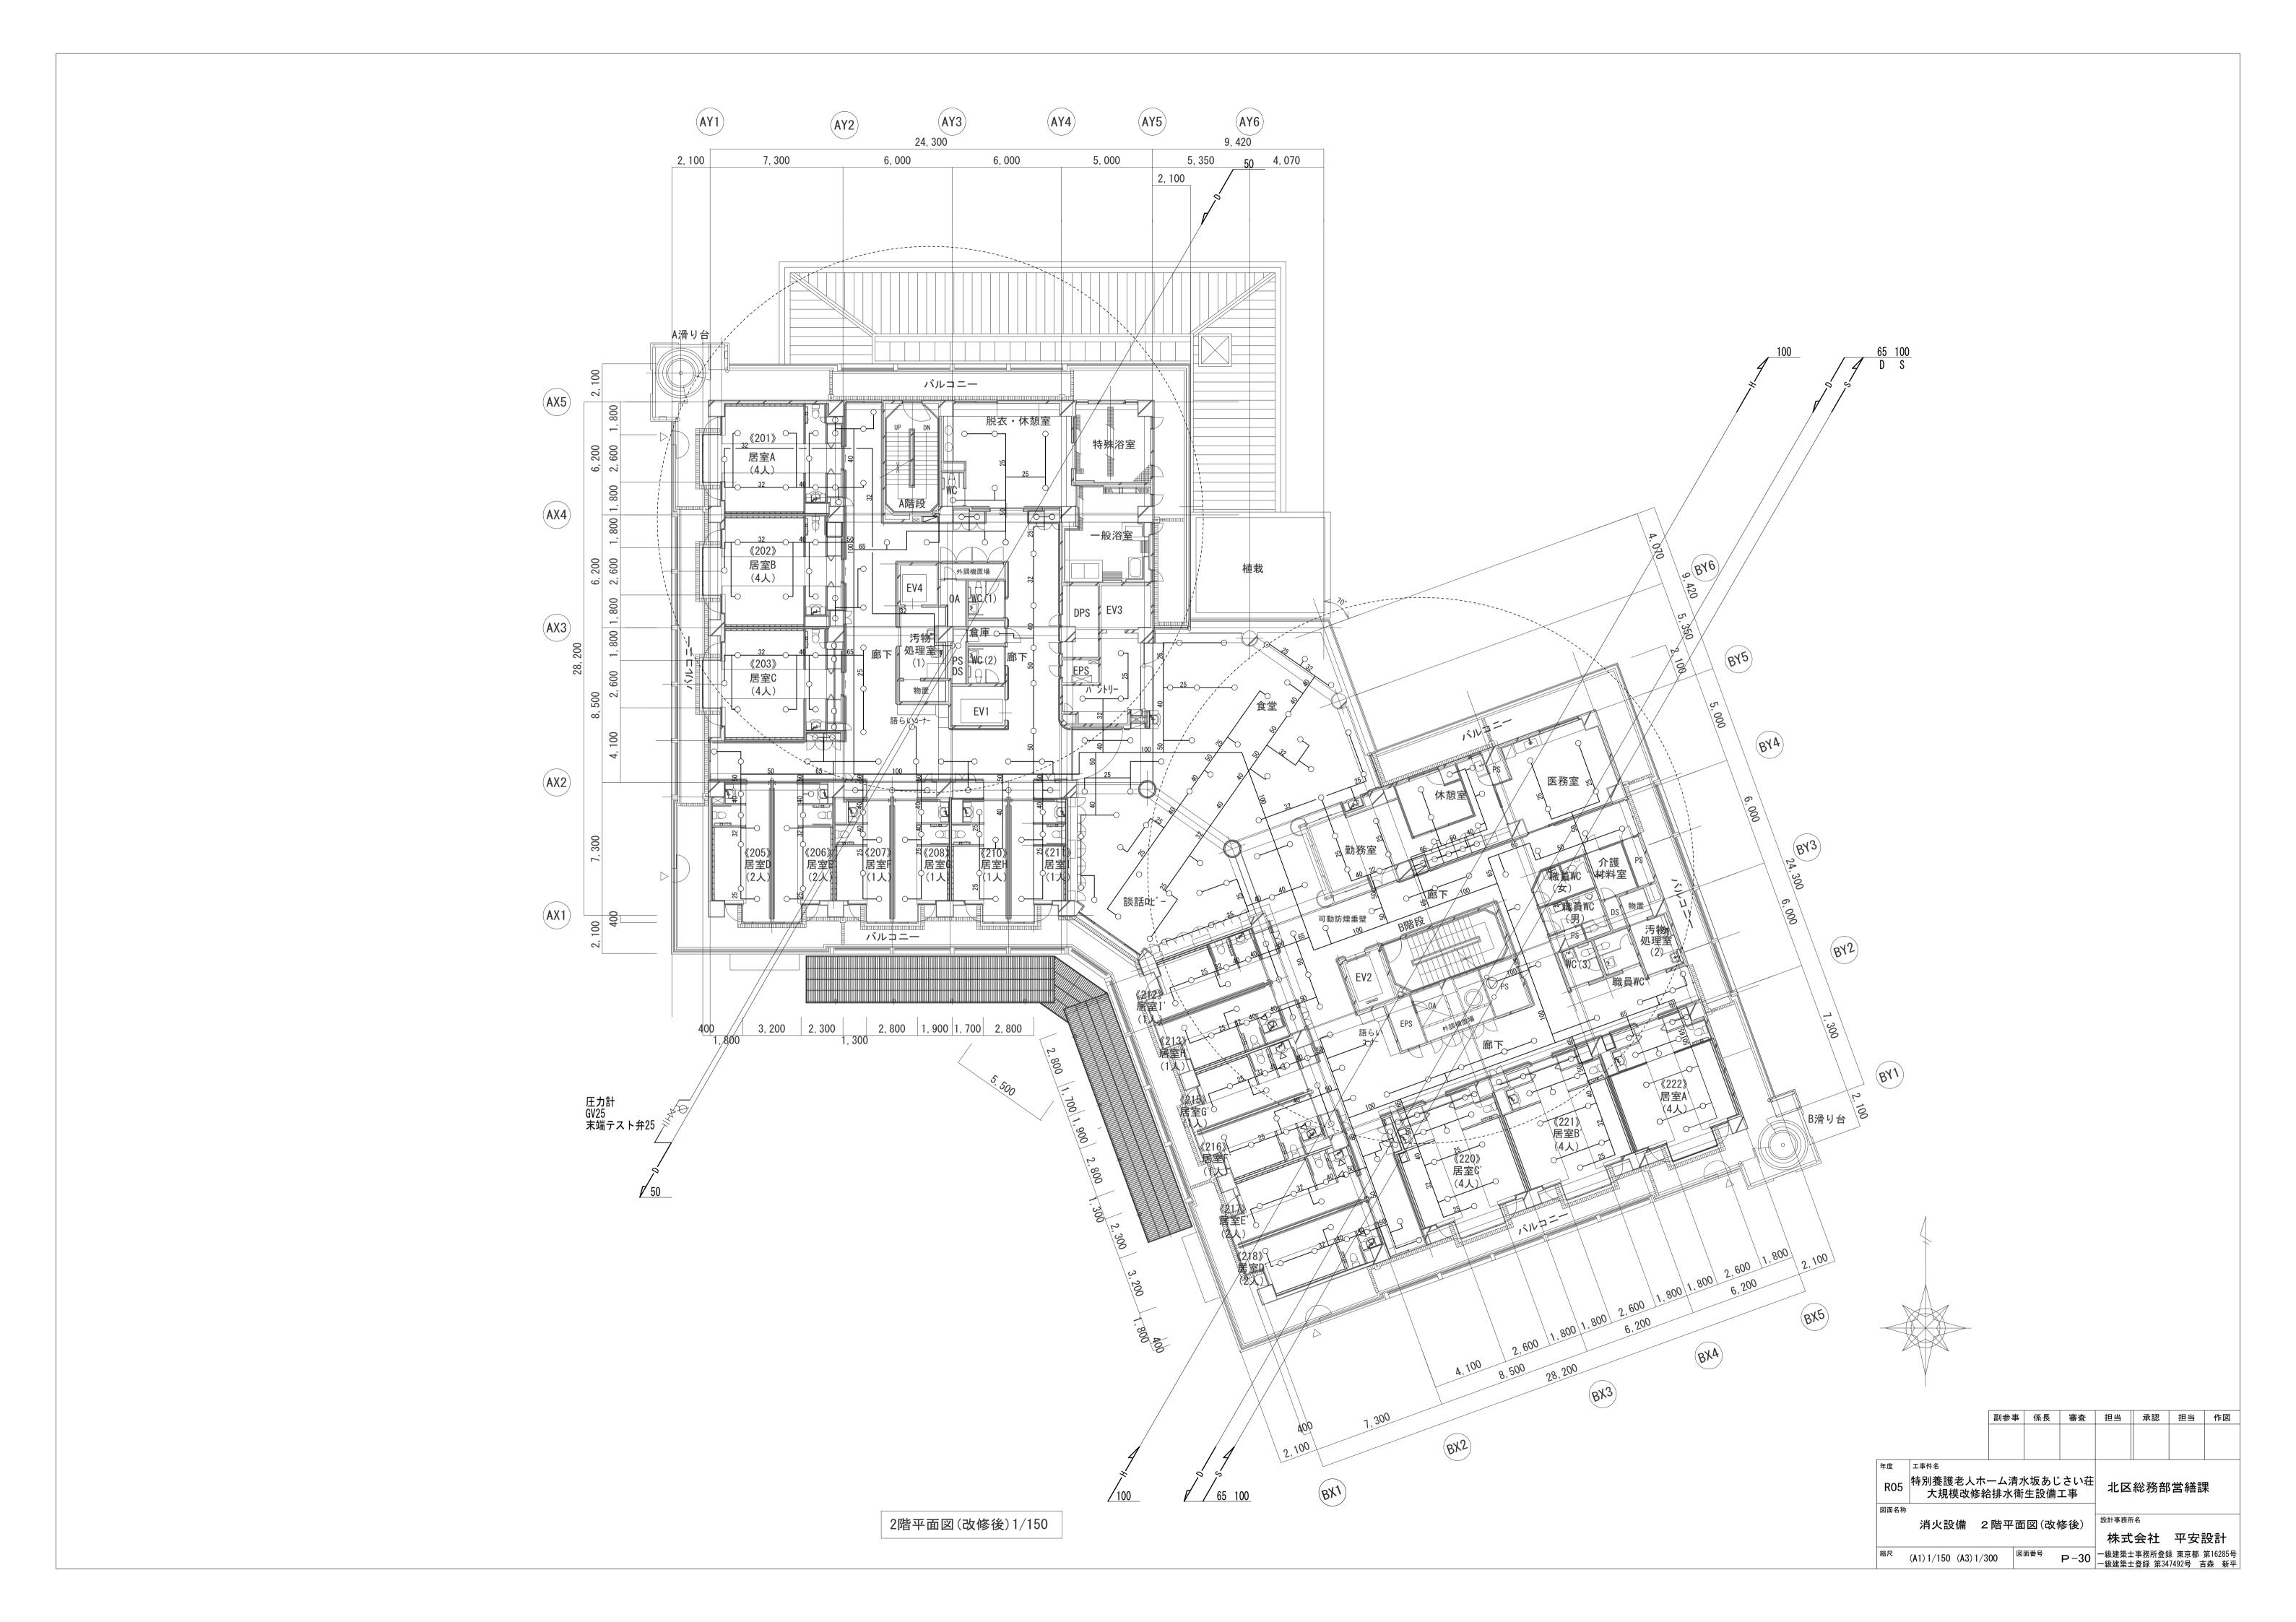


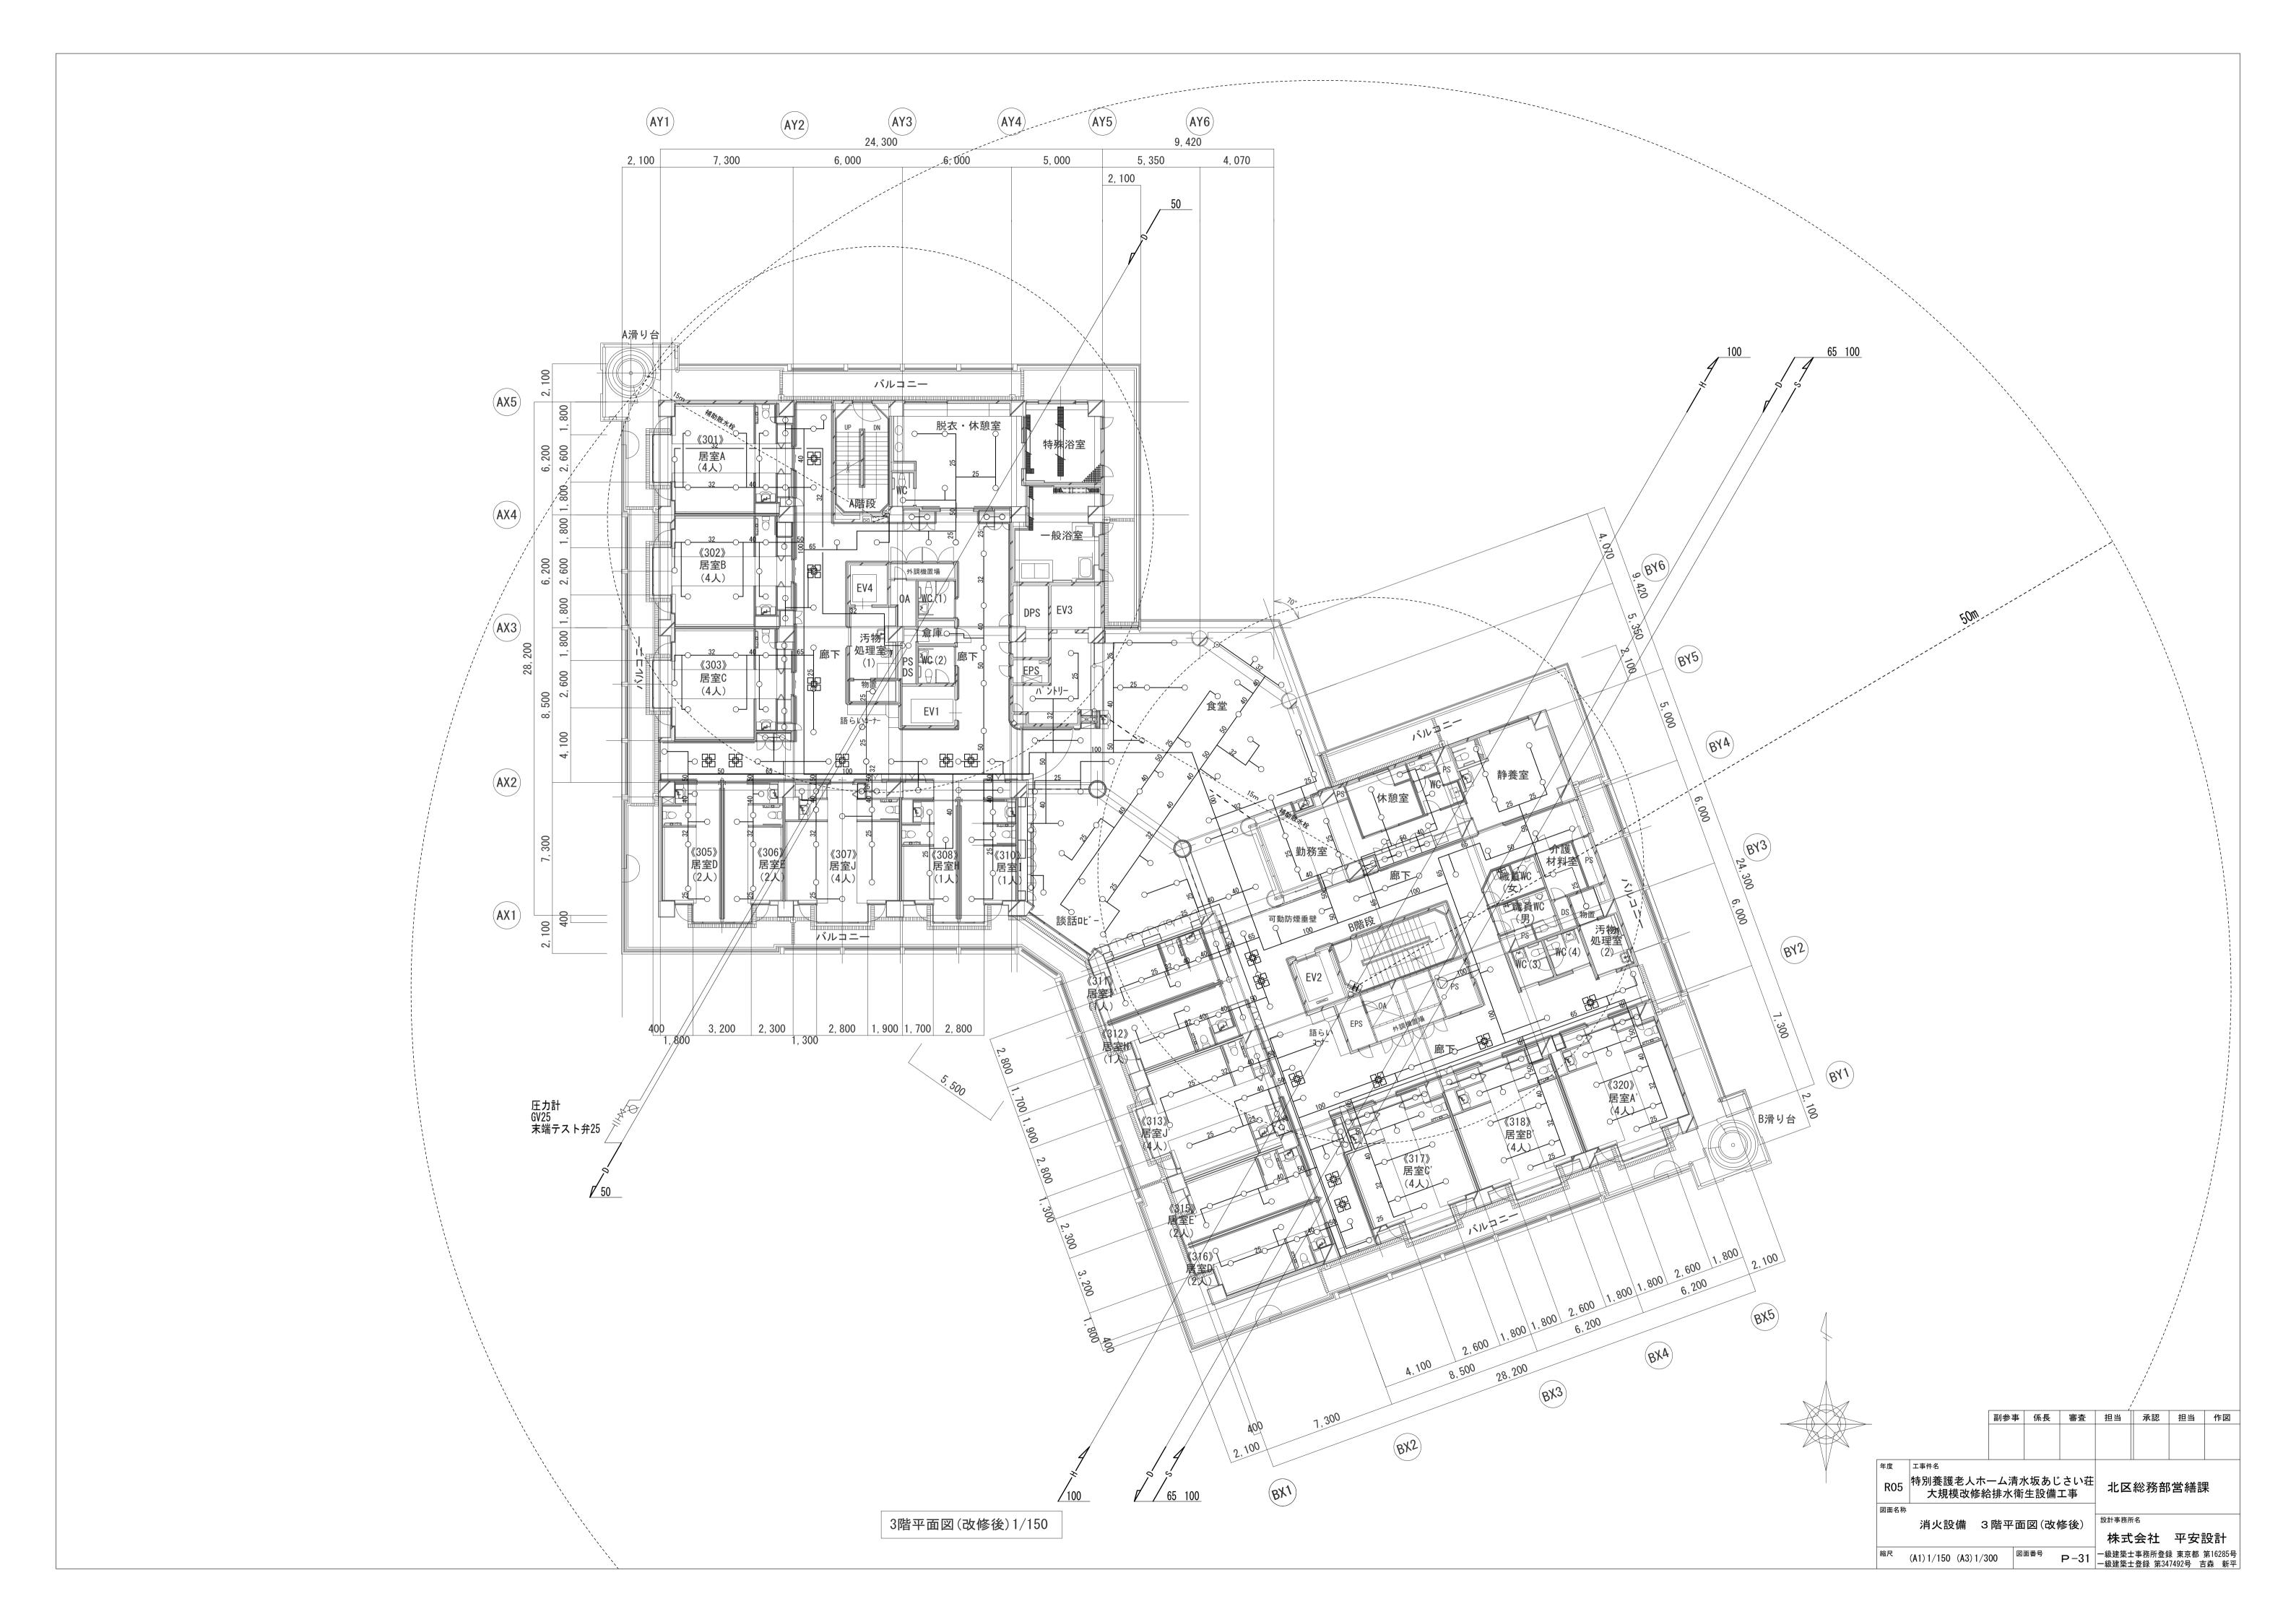


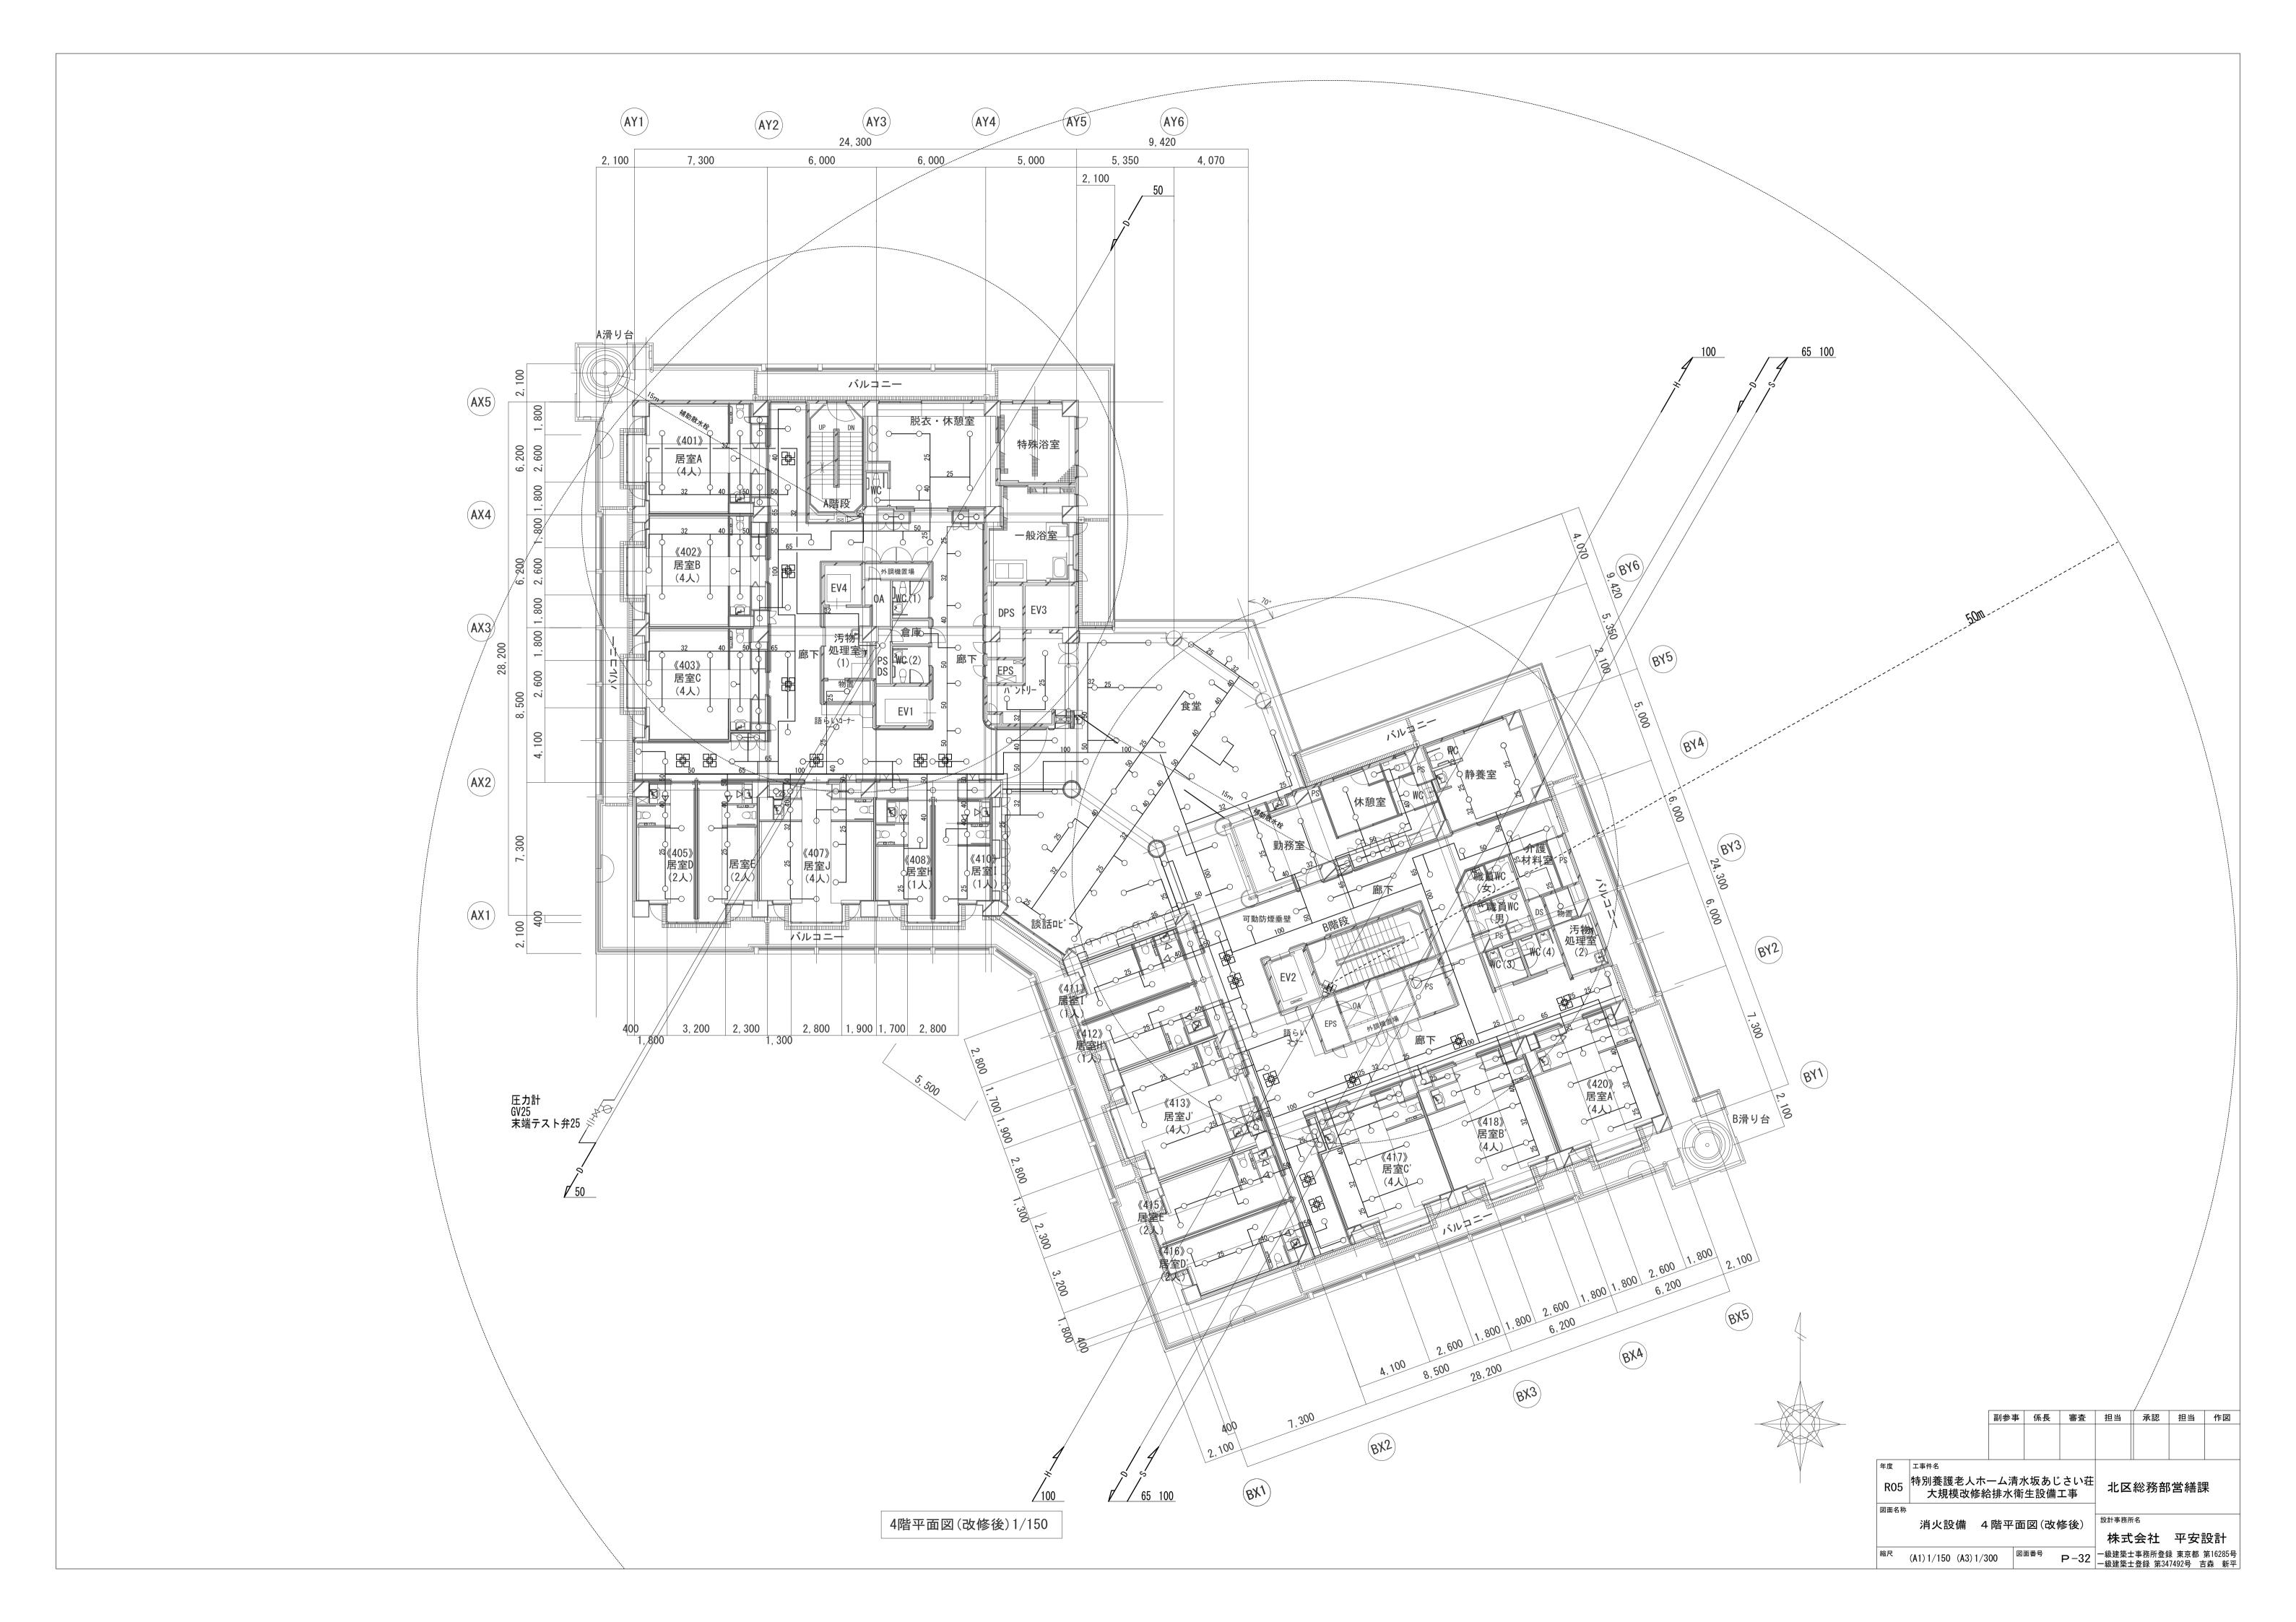


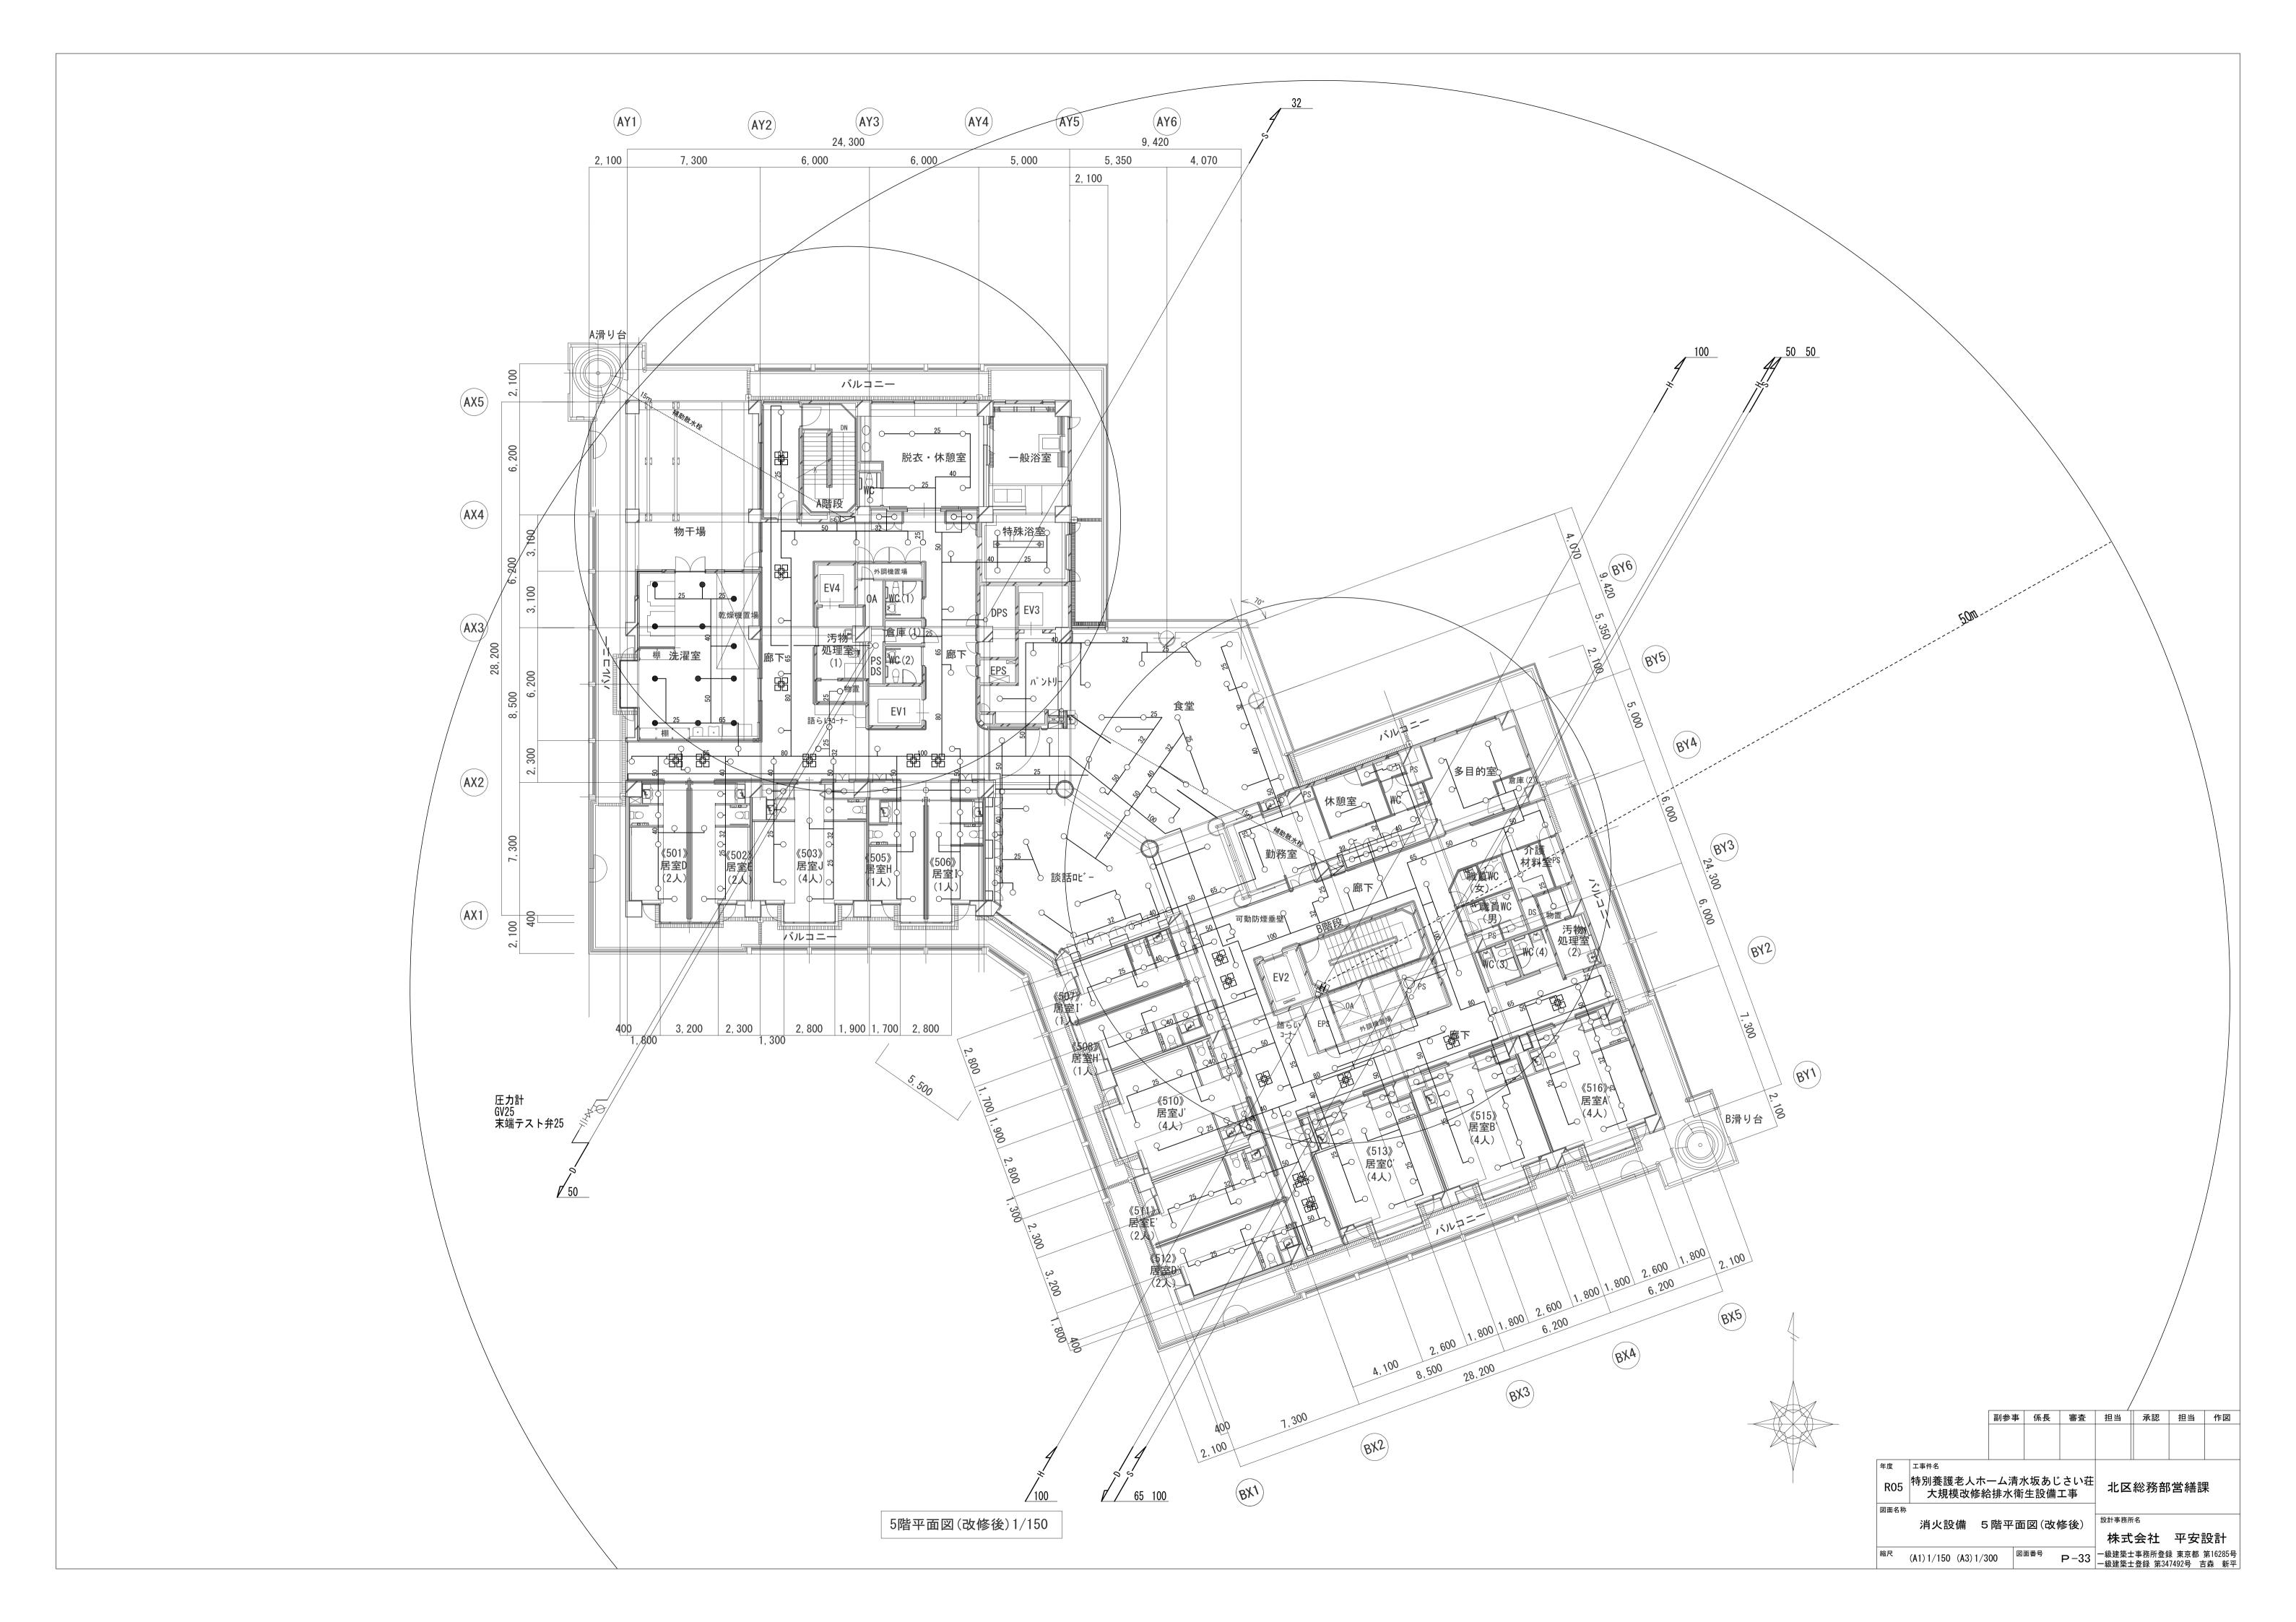

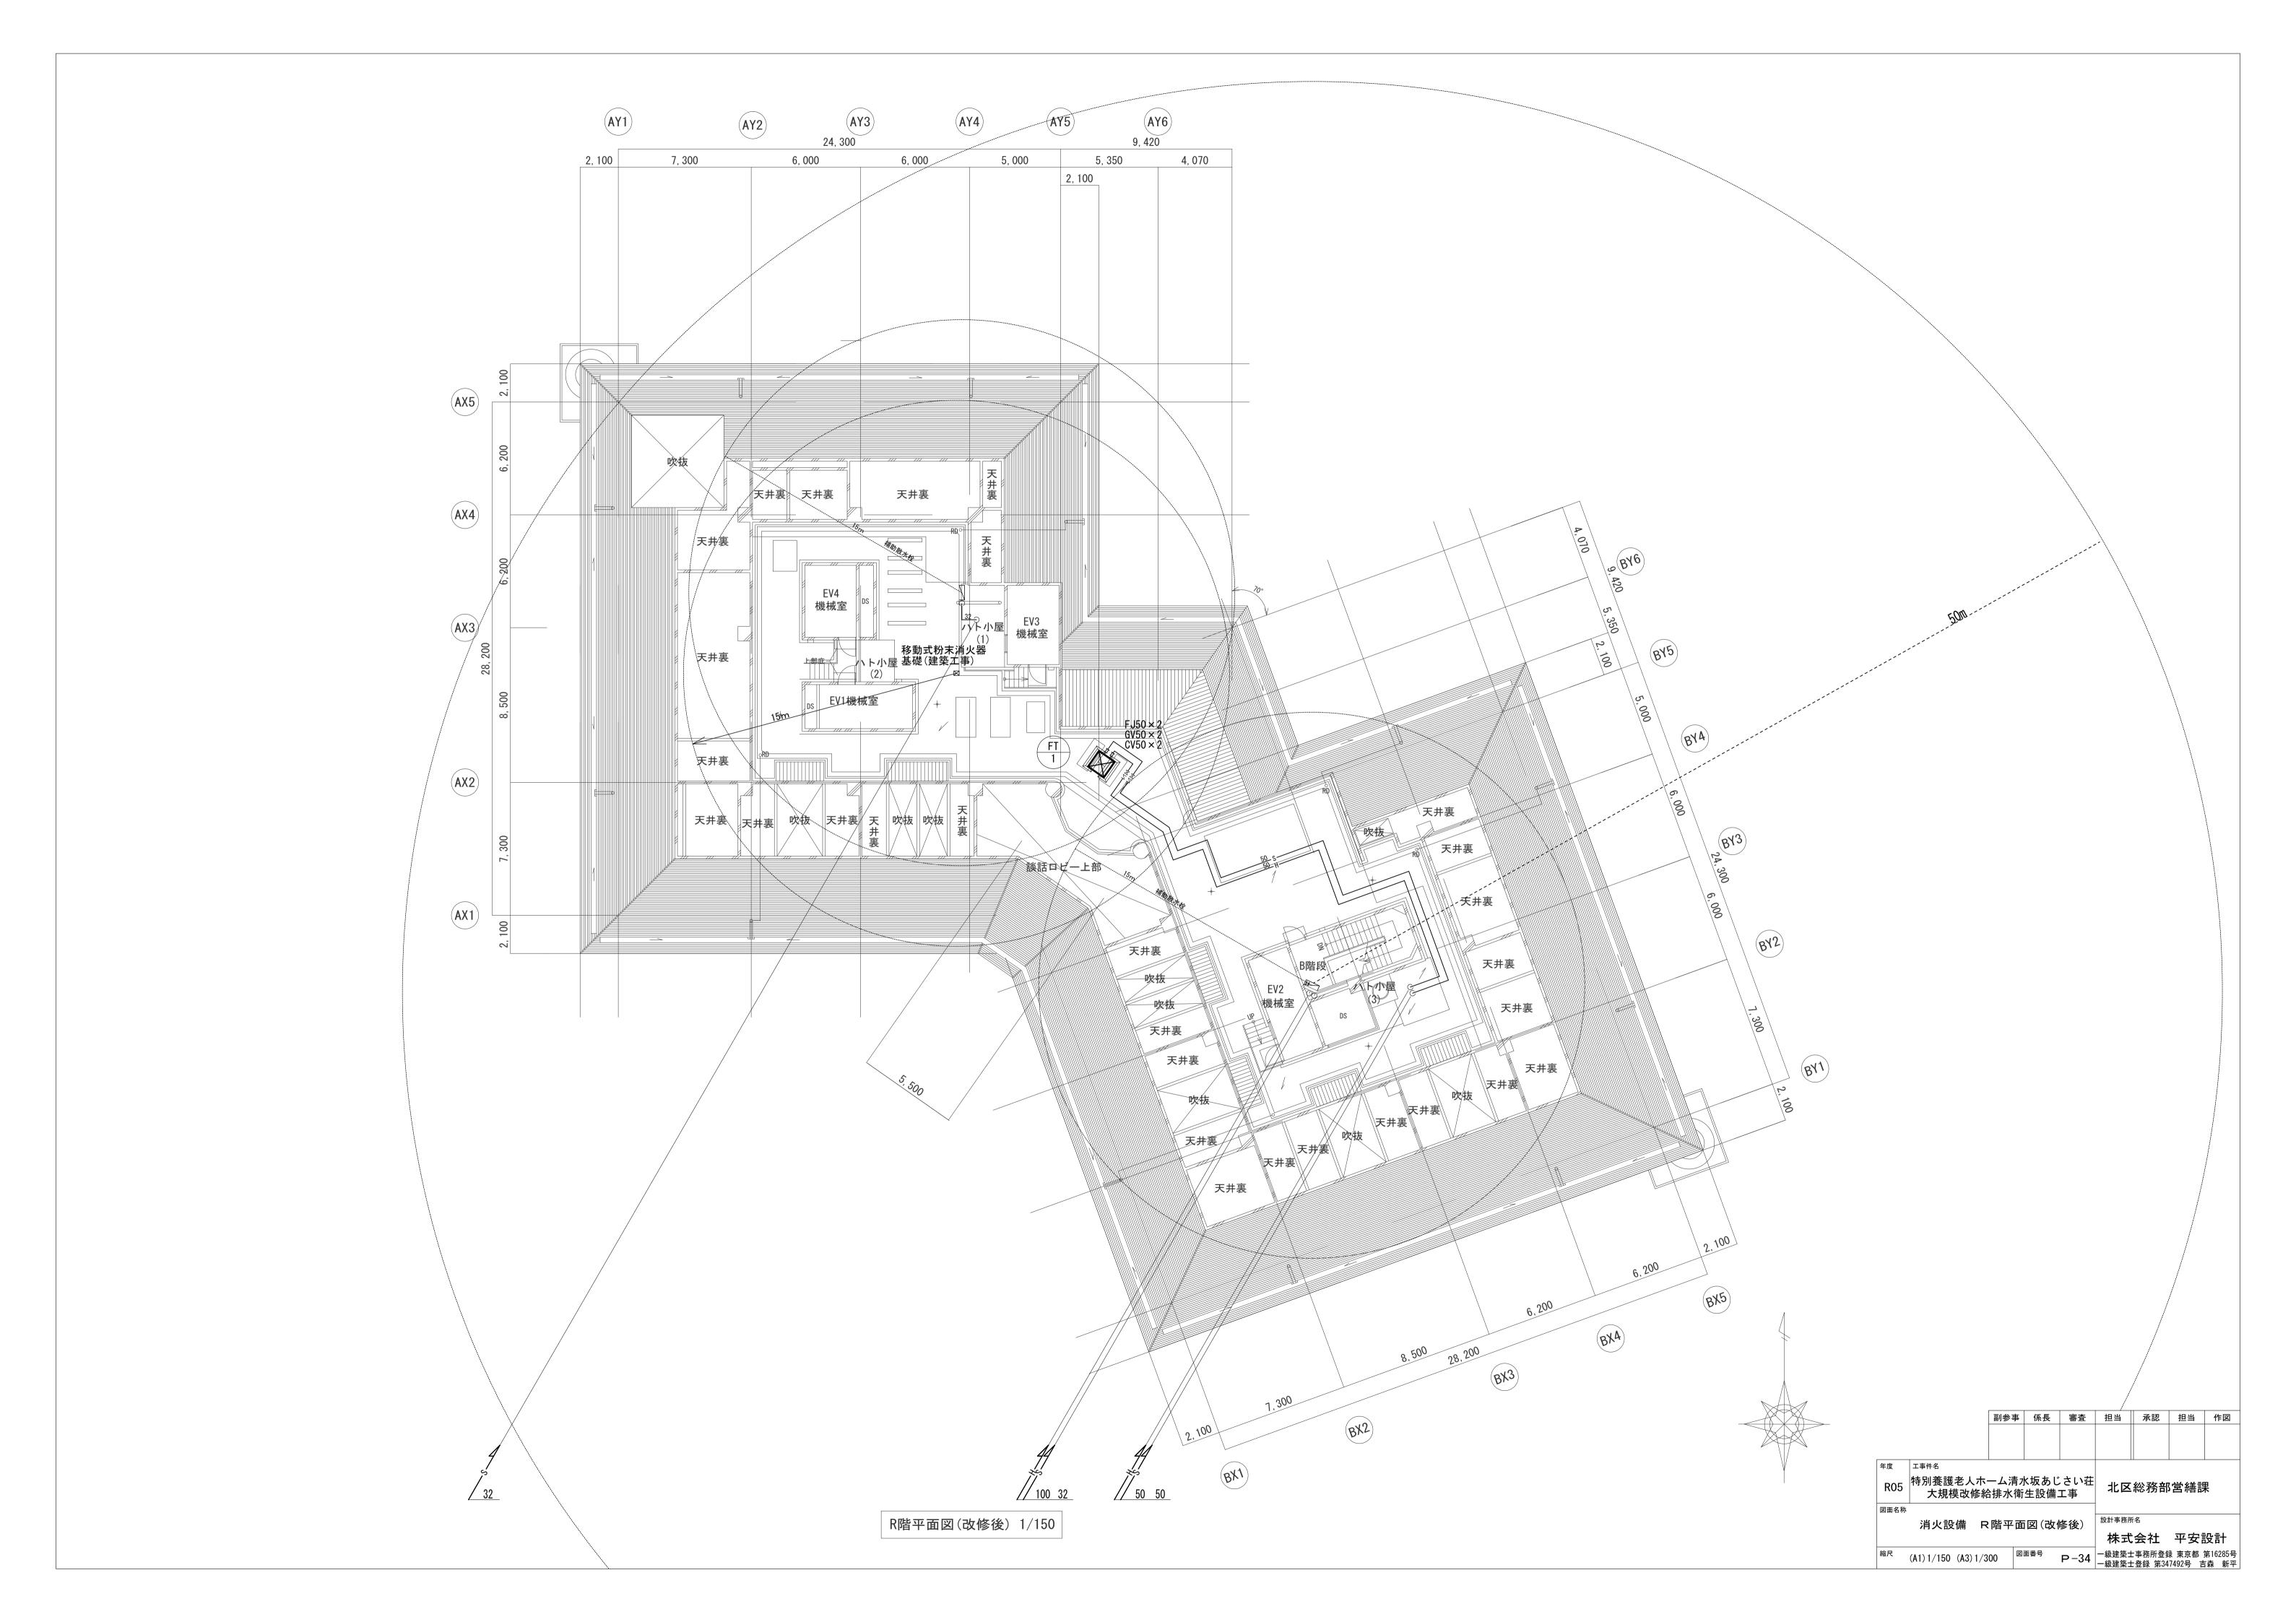

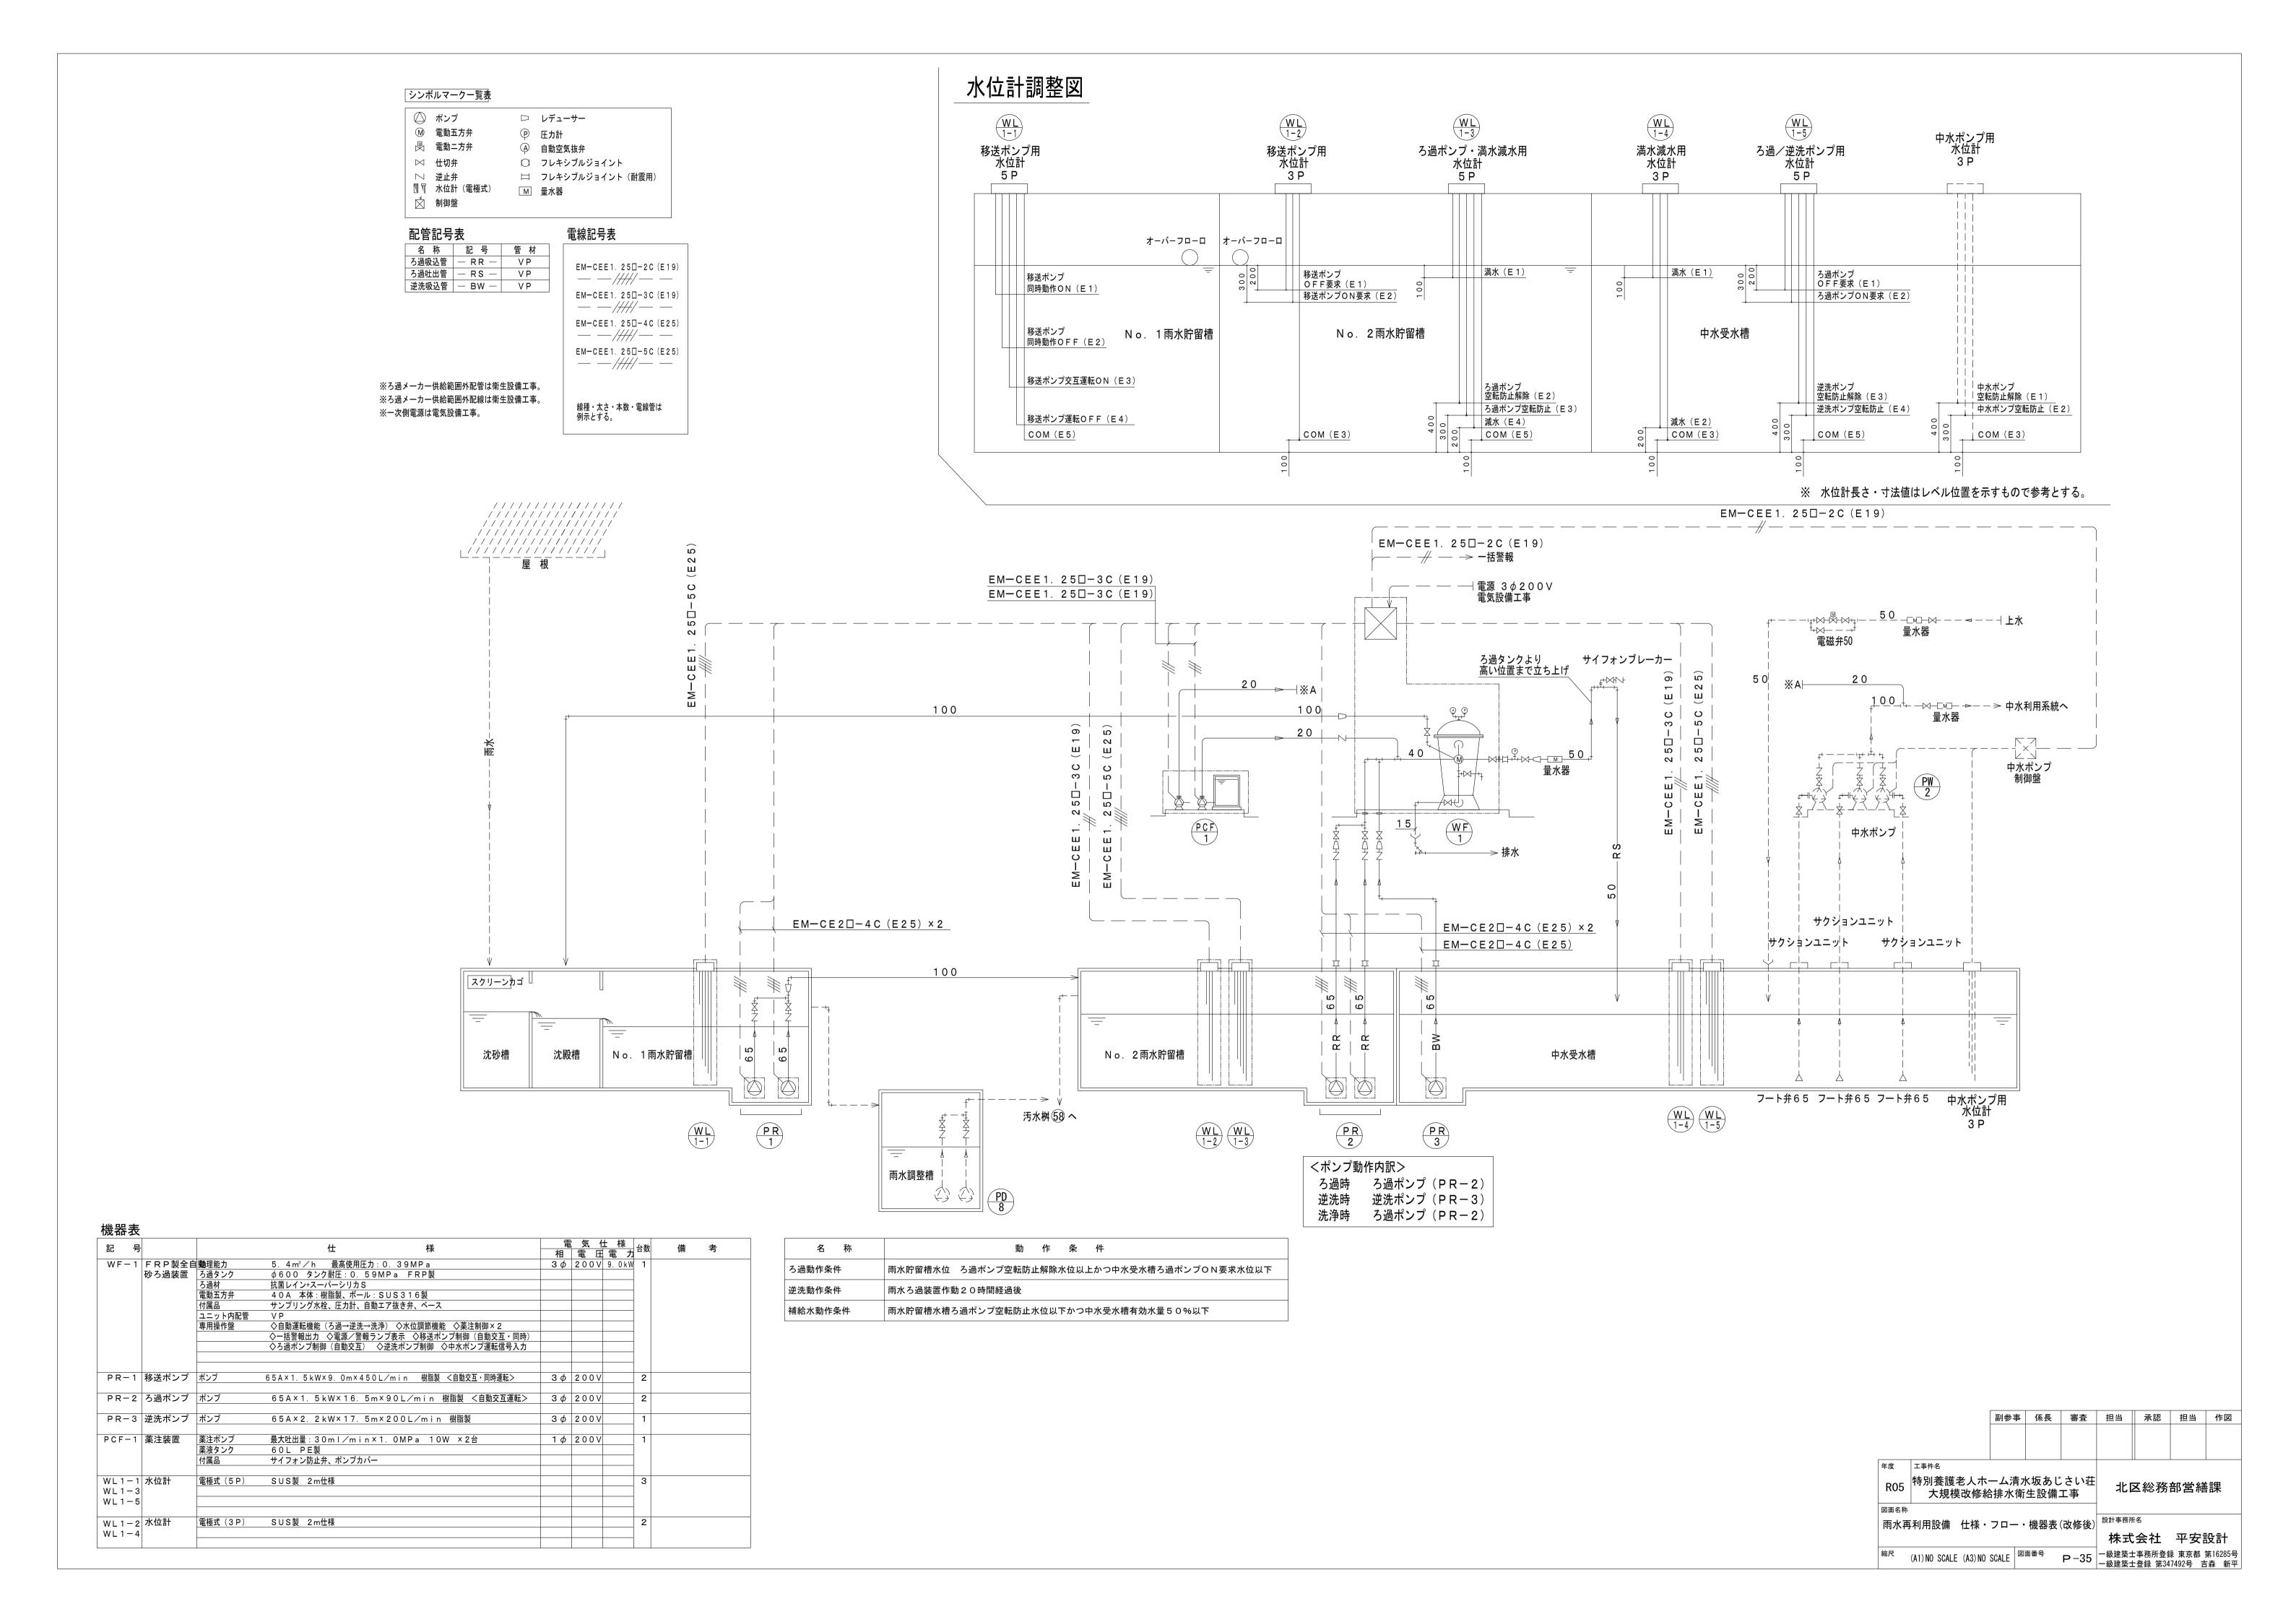

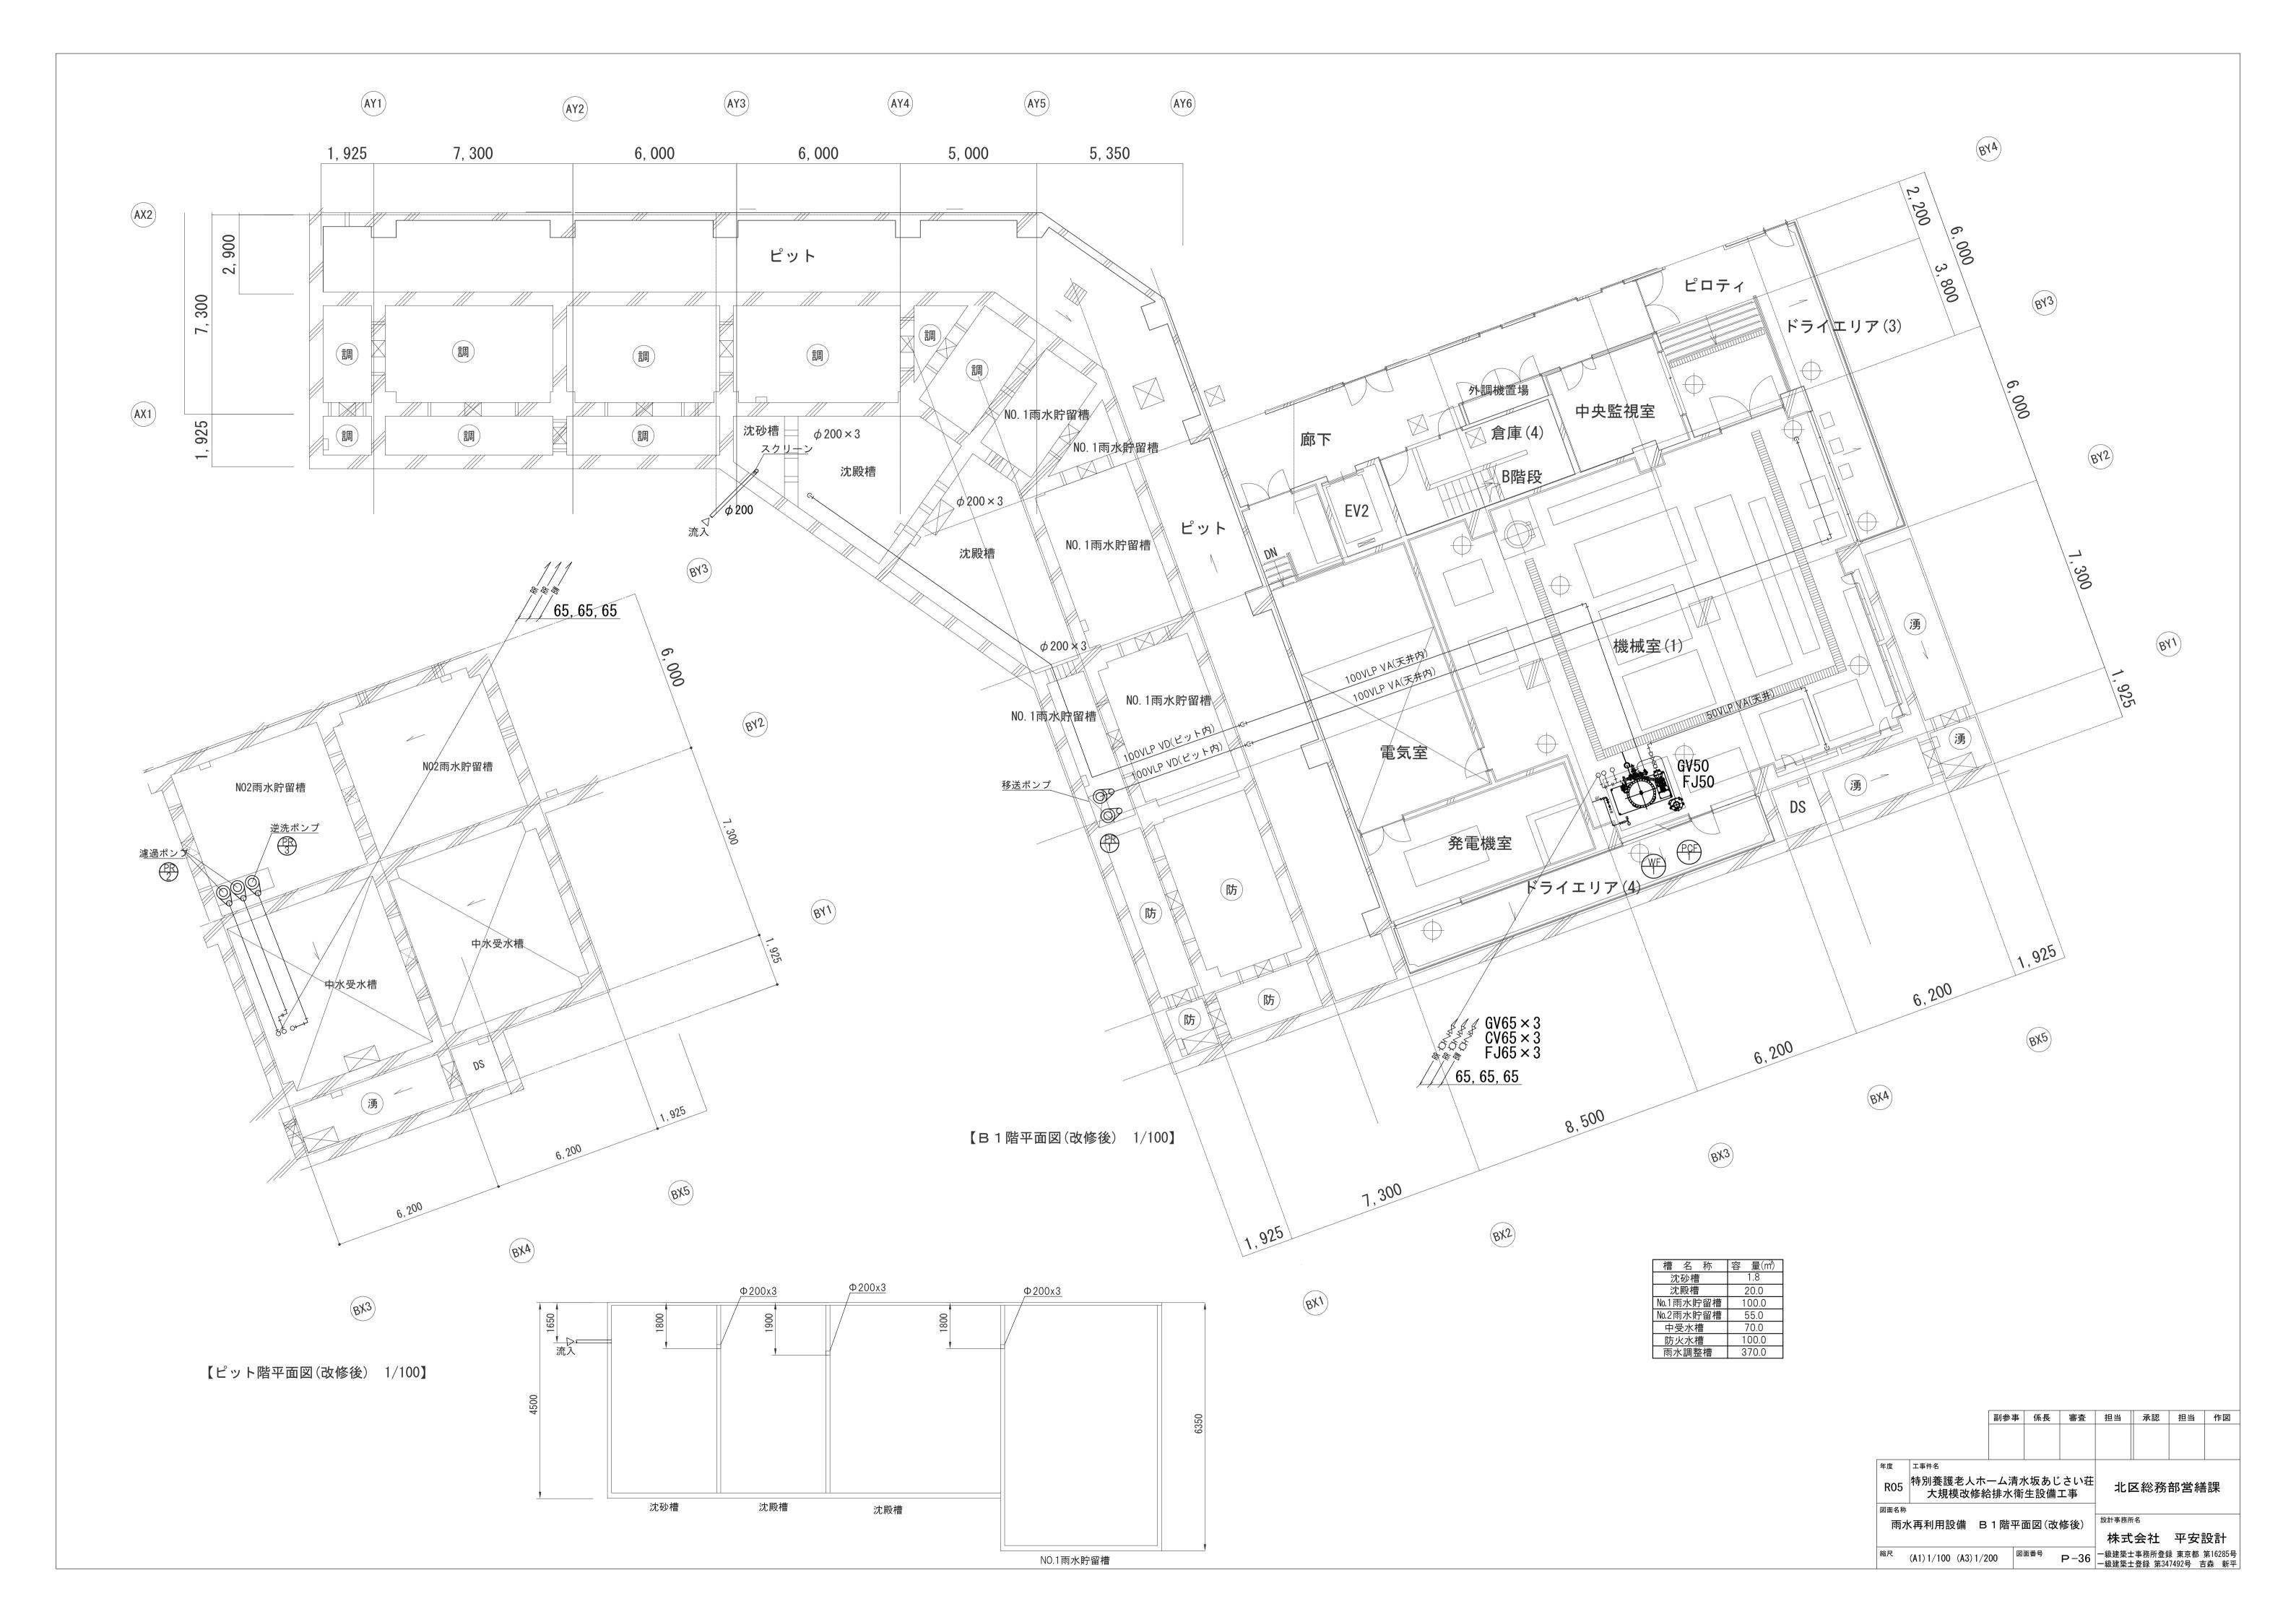

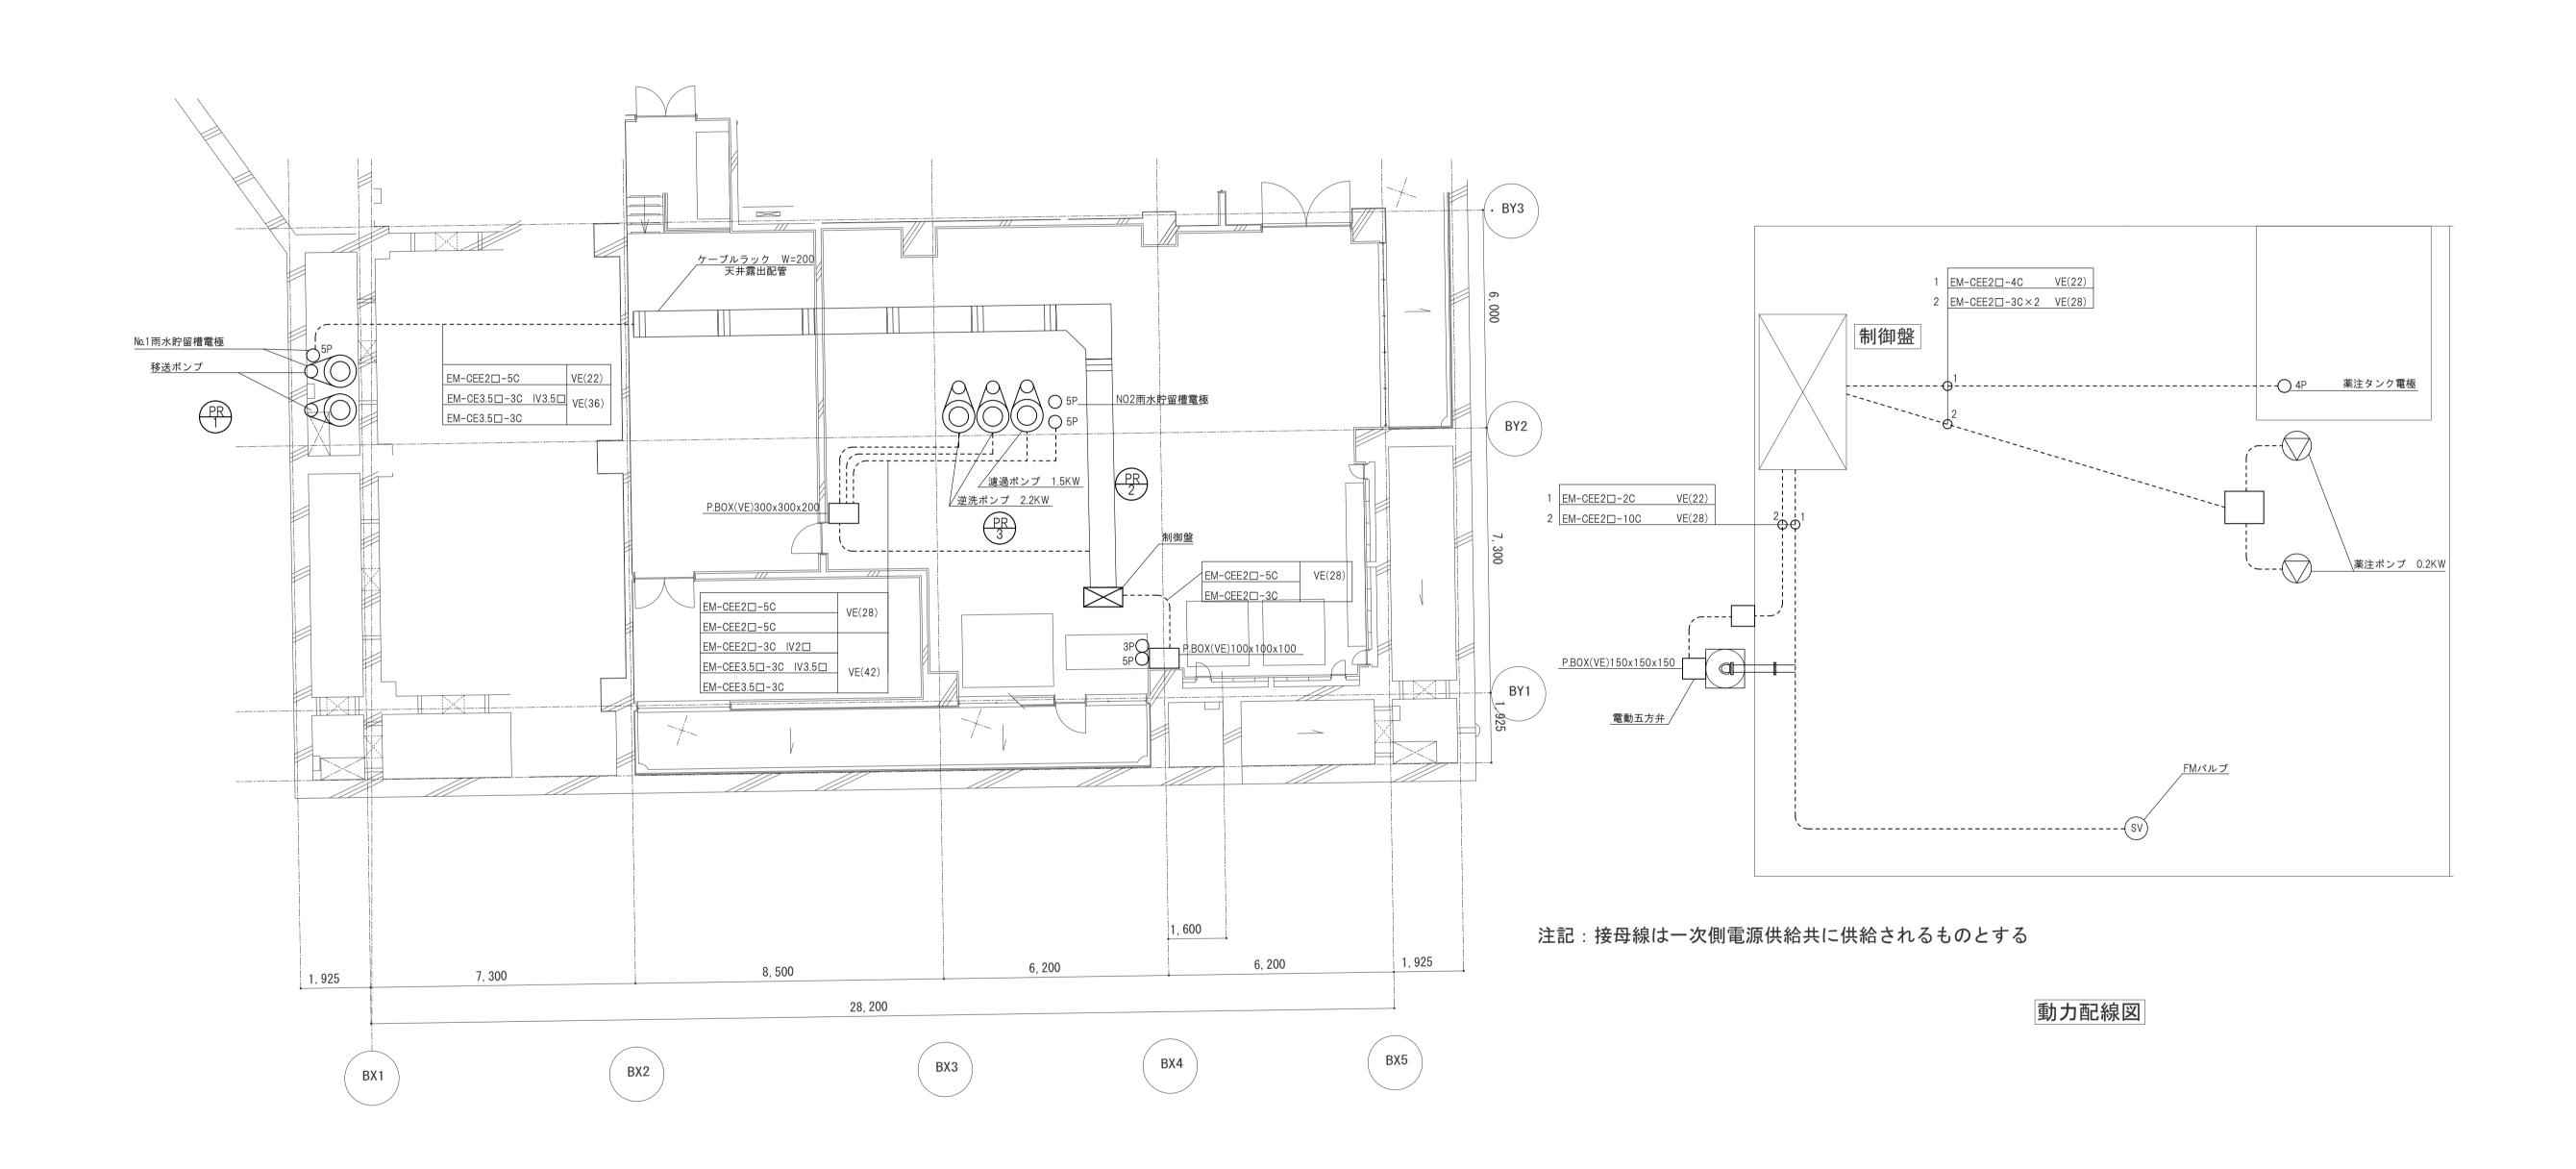

全体配線図

		副参事	係長	審査	担当	承認	担当	作図
年度	工事件名							
R05	特別養護老人ホ· 大規模改修紹				北區	×総務·	部営繕	課
図面名称								
	雨水再利用設備	配線区	1(改修後	()	設計事務所	r名		
	האן אם נו לני וי די די לינייו		3 (4x12)		株式	会社	平安詞	設計
縮尺	(A1) 1/100 (A3) 1/200	図	面番号	P-37		:事務所登錄 :登録 第34		第16285号 森 新平

コージェネレーション設備 特記仕様書

1,システム概要

(1) 当該マイクロコージェネレーションシステムは、都市ガス(13A) を燃料としたガスエンジン発電システムであり、商用電源との系統連系を行い、 ガスエンジンからの排熱は温水として回収しエネルギーを有効活用する コージェネレーションシステム(CGS)である。

2.関連する規程及び法規

(1) 日本産業規格(JIS)

(2) 電気学会電気規格調査会標準規格(JEC)

(3) 日本電機工業会規格(JEM)

(4) 電気事業法

発電用火力設備に関する技術基準 電気設備に関する技術基準

(5) 電力系統連系技術用件ガイドライン

(6) 労働安全衛生法

(7) 消防法 火災予防条例

日本内燃力発電設備協会

内燃機関駆動常用自家発電装置技術基準

(8) 電気用品安全法

(9) 家電・汎用品高調波抑制ガイドライン

(10)(社)日本陸用內燃機関協会

発電用ガスエンジンにおける燃料ガス系統等 安全技術指針 LES4009-2011

(11) 内線規程

3.システム主要項目

定格出力(連系運転) 25kW

(自立運転) 22,7kVA(65,0A)

インバータ制御

電圧-周波数-相数 200V-50Hzノ60Hz-三相3線式

系統連系運転 有り(逆潮無し)

停電時の運転 有り(生き残り運転無し、給電開始まで4~19秒程度必要)

出力電圧範囲 182~222 V

出力周波数範囲50±2Hz/60±2Hz電流歪率総合5%以下(定格時にて)排熱回収容量回収熱量 38,8kW

総合効率 85,5%(温水出□75℃時) 85%(温水出□85℃時)

騒音値 62 d B (A) (放熱ファン運転時、機側1 m)

使用燃料 13A都市ガス

消費量 74,6 k W

低位発熱量 40,6MJ/m³N

供給圧力 低圧 0,98~2,45kPa

外形寸法幅2000mm×奥行800mm×高さ1995mm質量約1380kg(消臭触媒付、冷却水・潤滑油含む)

4. 主要機器表

機器名称		機器1	 仕様	台数	 備考
マイクロコージェネ	エンジン	形式	立形直列水冷4サイクル	2	
		シリンダ数	4		
		連続定格出力	27, 3kW		
		回転速度	1750~1900min ⁻¹		
		点火方式	フルトランジスタ		
		始動方式	AC/DC変換による電気始動		
	発電機	形式	開放形		
		極数	1 6		
		励磁方式	永久磁石		
		絶縁種別	F種		
		軸受方式	軸受なし		
	排熱回収熱交換器	形式	ブレージングプレート式		
		 伝熱板材質	SUS		
	系統連系保護装置	OVR, UVR	,OFR,UFR,単独運転検出		
システムコントローラ	外形寸法	高さ 212	× 幅 212 × 奥行 60	1	
遠隔監視アダプタ	マイクロコージ	ェネ本体内部に	取付	1	
連系ユニット		 高さ 830	 × 幅 505 × 奥行 222	1	
	質量	37 k g			
	電源電圧	———————— 単相AC20)		
	消費電力	1 9 W			
ZPD	定格電圧 AC	6600V		1	
	出力電圧 A C ⁻	7, 6 V (A C	 6,600∨系完全地絡時)		
		A (JEC12	01)		
自立ユニット	外形寸法	高さ 950	× 幅 775 × 奥行 242	1	
	質量 60kg		泉数 3 ø 3 W × 1 回路		
СТ	容量は40VAL	 以上、2次側出	 力5A以上を使用のこと	2	
VΤ				2	
 排熱温水循環ポンプ	ラインポンプ2	28L/mi	 n (最大232L/min以下)	1	
温水循環ポンプ			1		
 循環ポンプ制御盤				1	
 膨張タンク				1	

5,使用材料(参考)

(1)配管材料及び保温仕様

配管仕様 仕様区分	配管材料	保温材、仕上げ	弁類 屋外露出	備考
排熱回収用循環配管温水配管	SUS	硬質ウレタン20mm保温 カラー鉄板仕上	JIS5K 又は JIS10K	鉛レスバルブ 給水用、給湯用
ドレン排水管	V P			

(2)電線管材料

使用区分	名称または用途	種類	規格	備考
屋外露出部	電線管	硬質ビニル電線管	JIS C 8430	
電線、ケーブル保護	ノーマルベンド	硬質ビニル電線管用ノーマルベンド	JIS C 8434	
機器接続部	屋外用電線被覆管	ビニール被覆2種可とう管	JIS C 8411	
恢复合 按 机心口3	コネクター(屋外用)	ビニール2種可とう管用		

6, CGS設備工事区分表

(1) 工事関係

番号	内容	建築工事	設備工事	電気工事	備考
1	CGS基礎				一体基礎とする
2	機器据付アンカーボルト				SS400+塩ビキャップ付
3	機械置場照明、コンセント				
4	機器の搬入				
5	機器の据付				
6	CGSの防振架台				
7	排熱温水利用配管 (CGS~熱交換器)				
8	温水利用配管(熱交換器~ストレージタンク)				
9	ストレージタンク以降の配管(ストレージタンク〜設備)				
1 0	CGSの排熱温水循環ポンプ				
1 1	温水循環ポンプ				
12	循環ポンプ制御盤				
13	膨張タンク				
1 4	温水回収熱交換器				
15	ガス配管(引込~区分バルブ)				
16	ガス配管(区分バルブ以降~CGS)				
1 7	排水配管				
18	系統連系用保護リレー				CGSに一部内蔵
19	受変電設備へのCT、VT、ZPDの設置				
20	受変電設備へのCGS用ELB取付				
2 1	受変電設備から連系ユニットまでのCT、VT、ZPD電気配管、配線工事				
22	受変電設備からCGSまでの電気配管、入出力配線工事				
23	CGSの接地、電気配管、配線工事				
24	システムコントローラの取付、電気配管、配線工事				
25	連系ユニット・自立ユニット取付、配線工事				
26	遠隔監視アダプタの取付、配線工事				
27	循環ポンプ制御盤の取付、電気配管、配線工事				
28	消火設備(消火器)				10号小型×1本
29	工事中及び試運転時の電気、ガス、水道代				
3 0	現地試運転				
(2)		I	1	1	

1	発電設備の設置届出資料作	成		所轄消防署への届出
2	電力系統連系協議資料作成			電力会社との協議関係
3	保安規程(変更)届出	*		所轄経済産業局への届出
4	(電気主任技術者選任届)	*		II
5	補助金申請	*		補助事業者への申請

※の示す届出に関しては別途申請とする。


年度	工事件名							
R05	特別養護老人ホ- 大規模改修紹				北區	×総務·	部営繞	課
図面名称								
⊐	ージェネレーション	設備 特	記什様書	(改修後)	設計事務所	f名		
	7-17 7-17	HA 113		(4)	株式	会社	平安	設計
縮尺	(A1)NO SCALE (A3)NO	SCALE 🗵	面番号	P-38	一級建築士 一級建築士	:事務所登錄 :登録 第34	录 東京都 7492号 - き	第16285 5森 新

副参事 係長 審査 担当 承認 担当 作図


コージェネレーション設備 配管系統図(参考図)


〈実線CGS工事**〉**


※本図は参考用、実配管に応じ流量バランス等考慮し配管する事

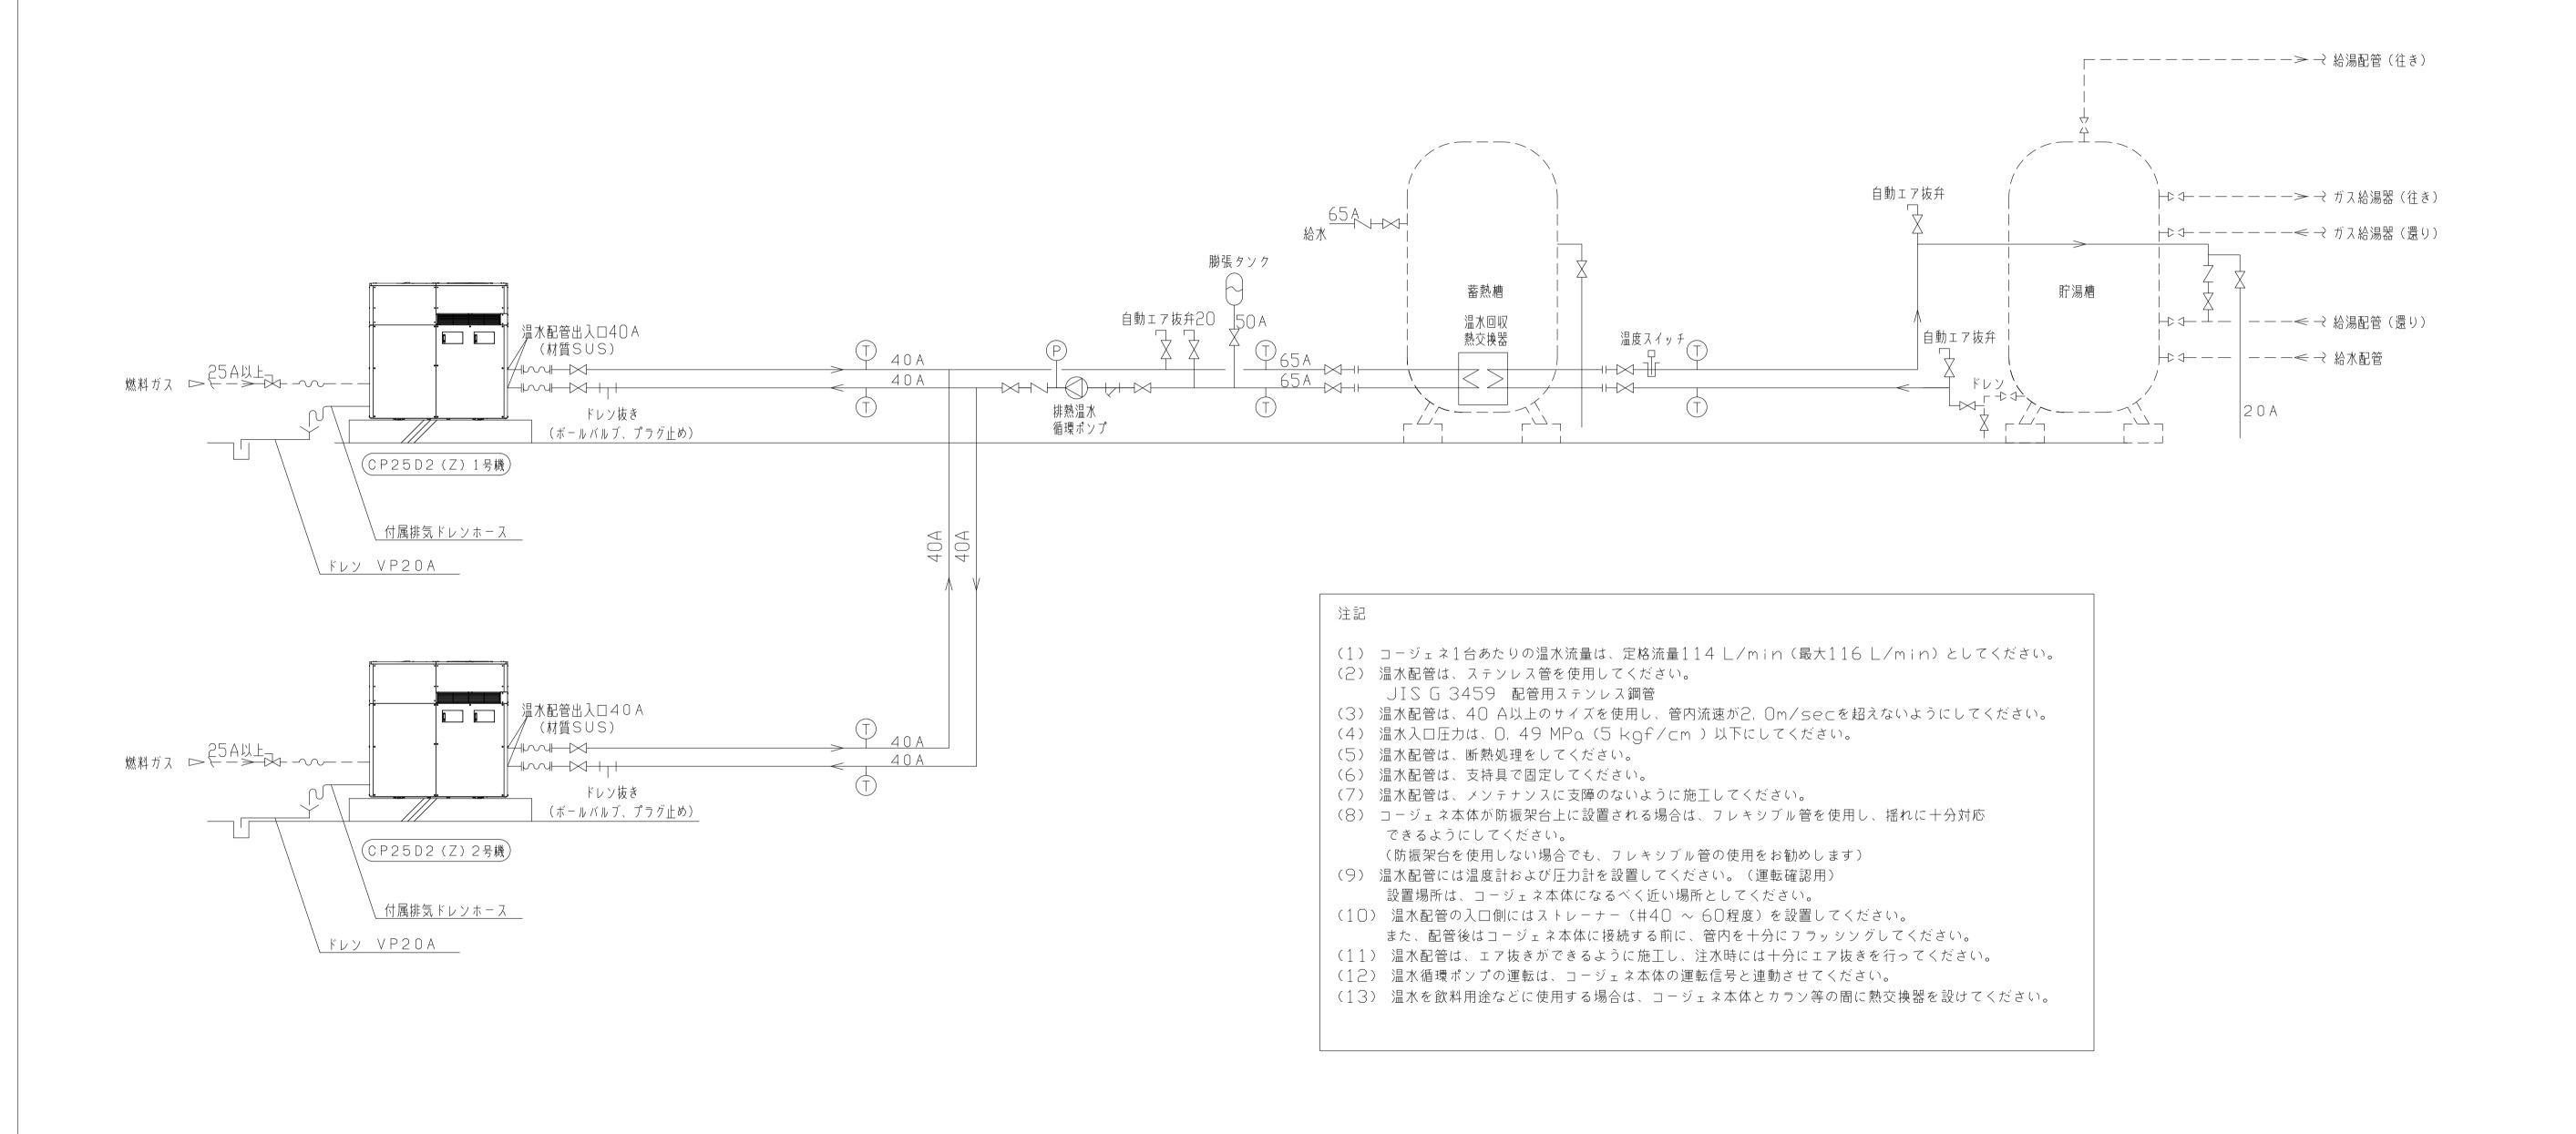



		副参事	係長	審査	担当	承認	担当	作図
年度	工事件名							
R05	特別養護老人ホ· 大規模改修約				北區	Z総務·	部営繕	課
図面名称	•							
	ージェネレーション	設備 配行	管系統図((参考図)	設計事務所	f名		
					株式	会社	平安	设計
縮尺	(A1) NO SCALE (A3) NO	SCALE 🗵	面番号	P-39		:事務所登録 :登録 第34		

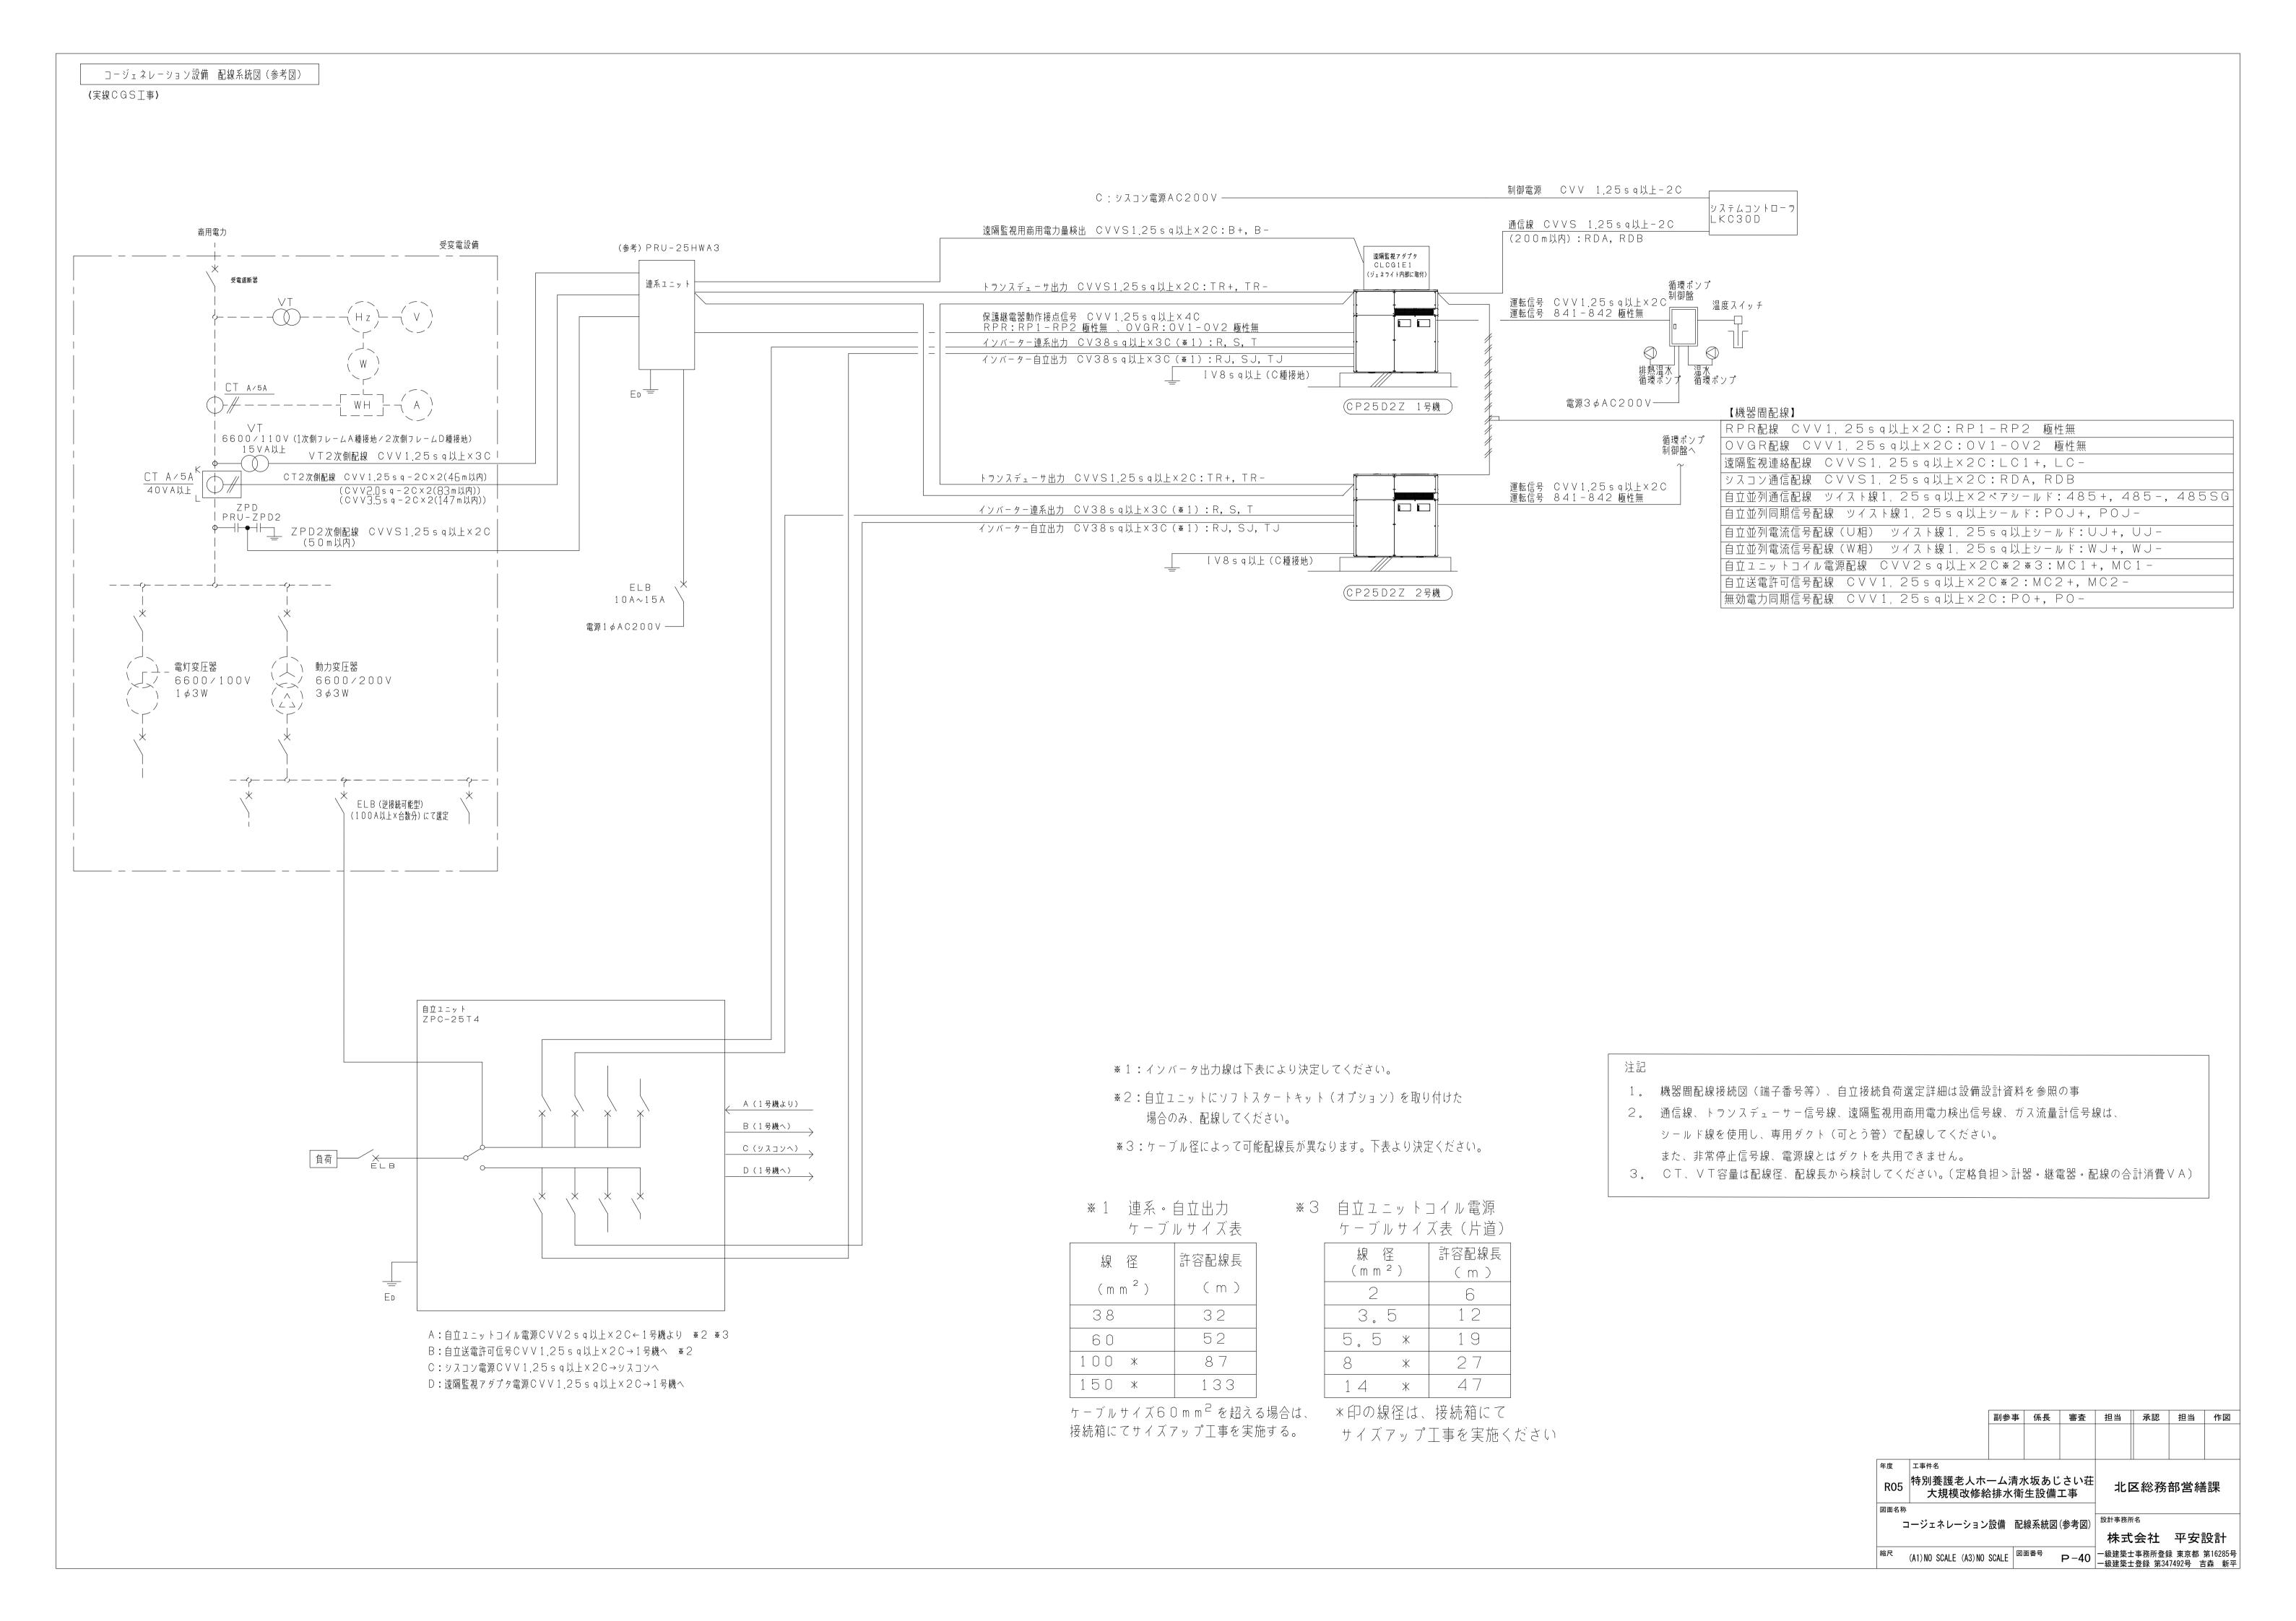


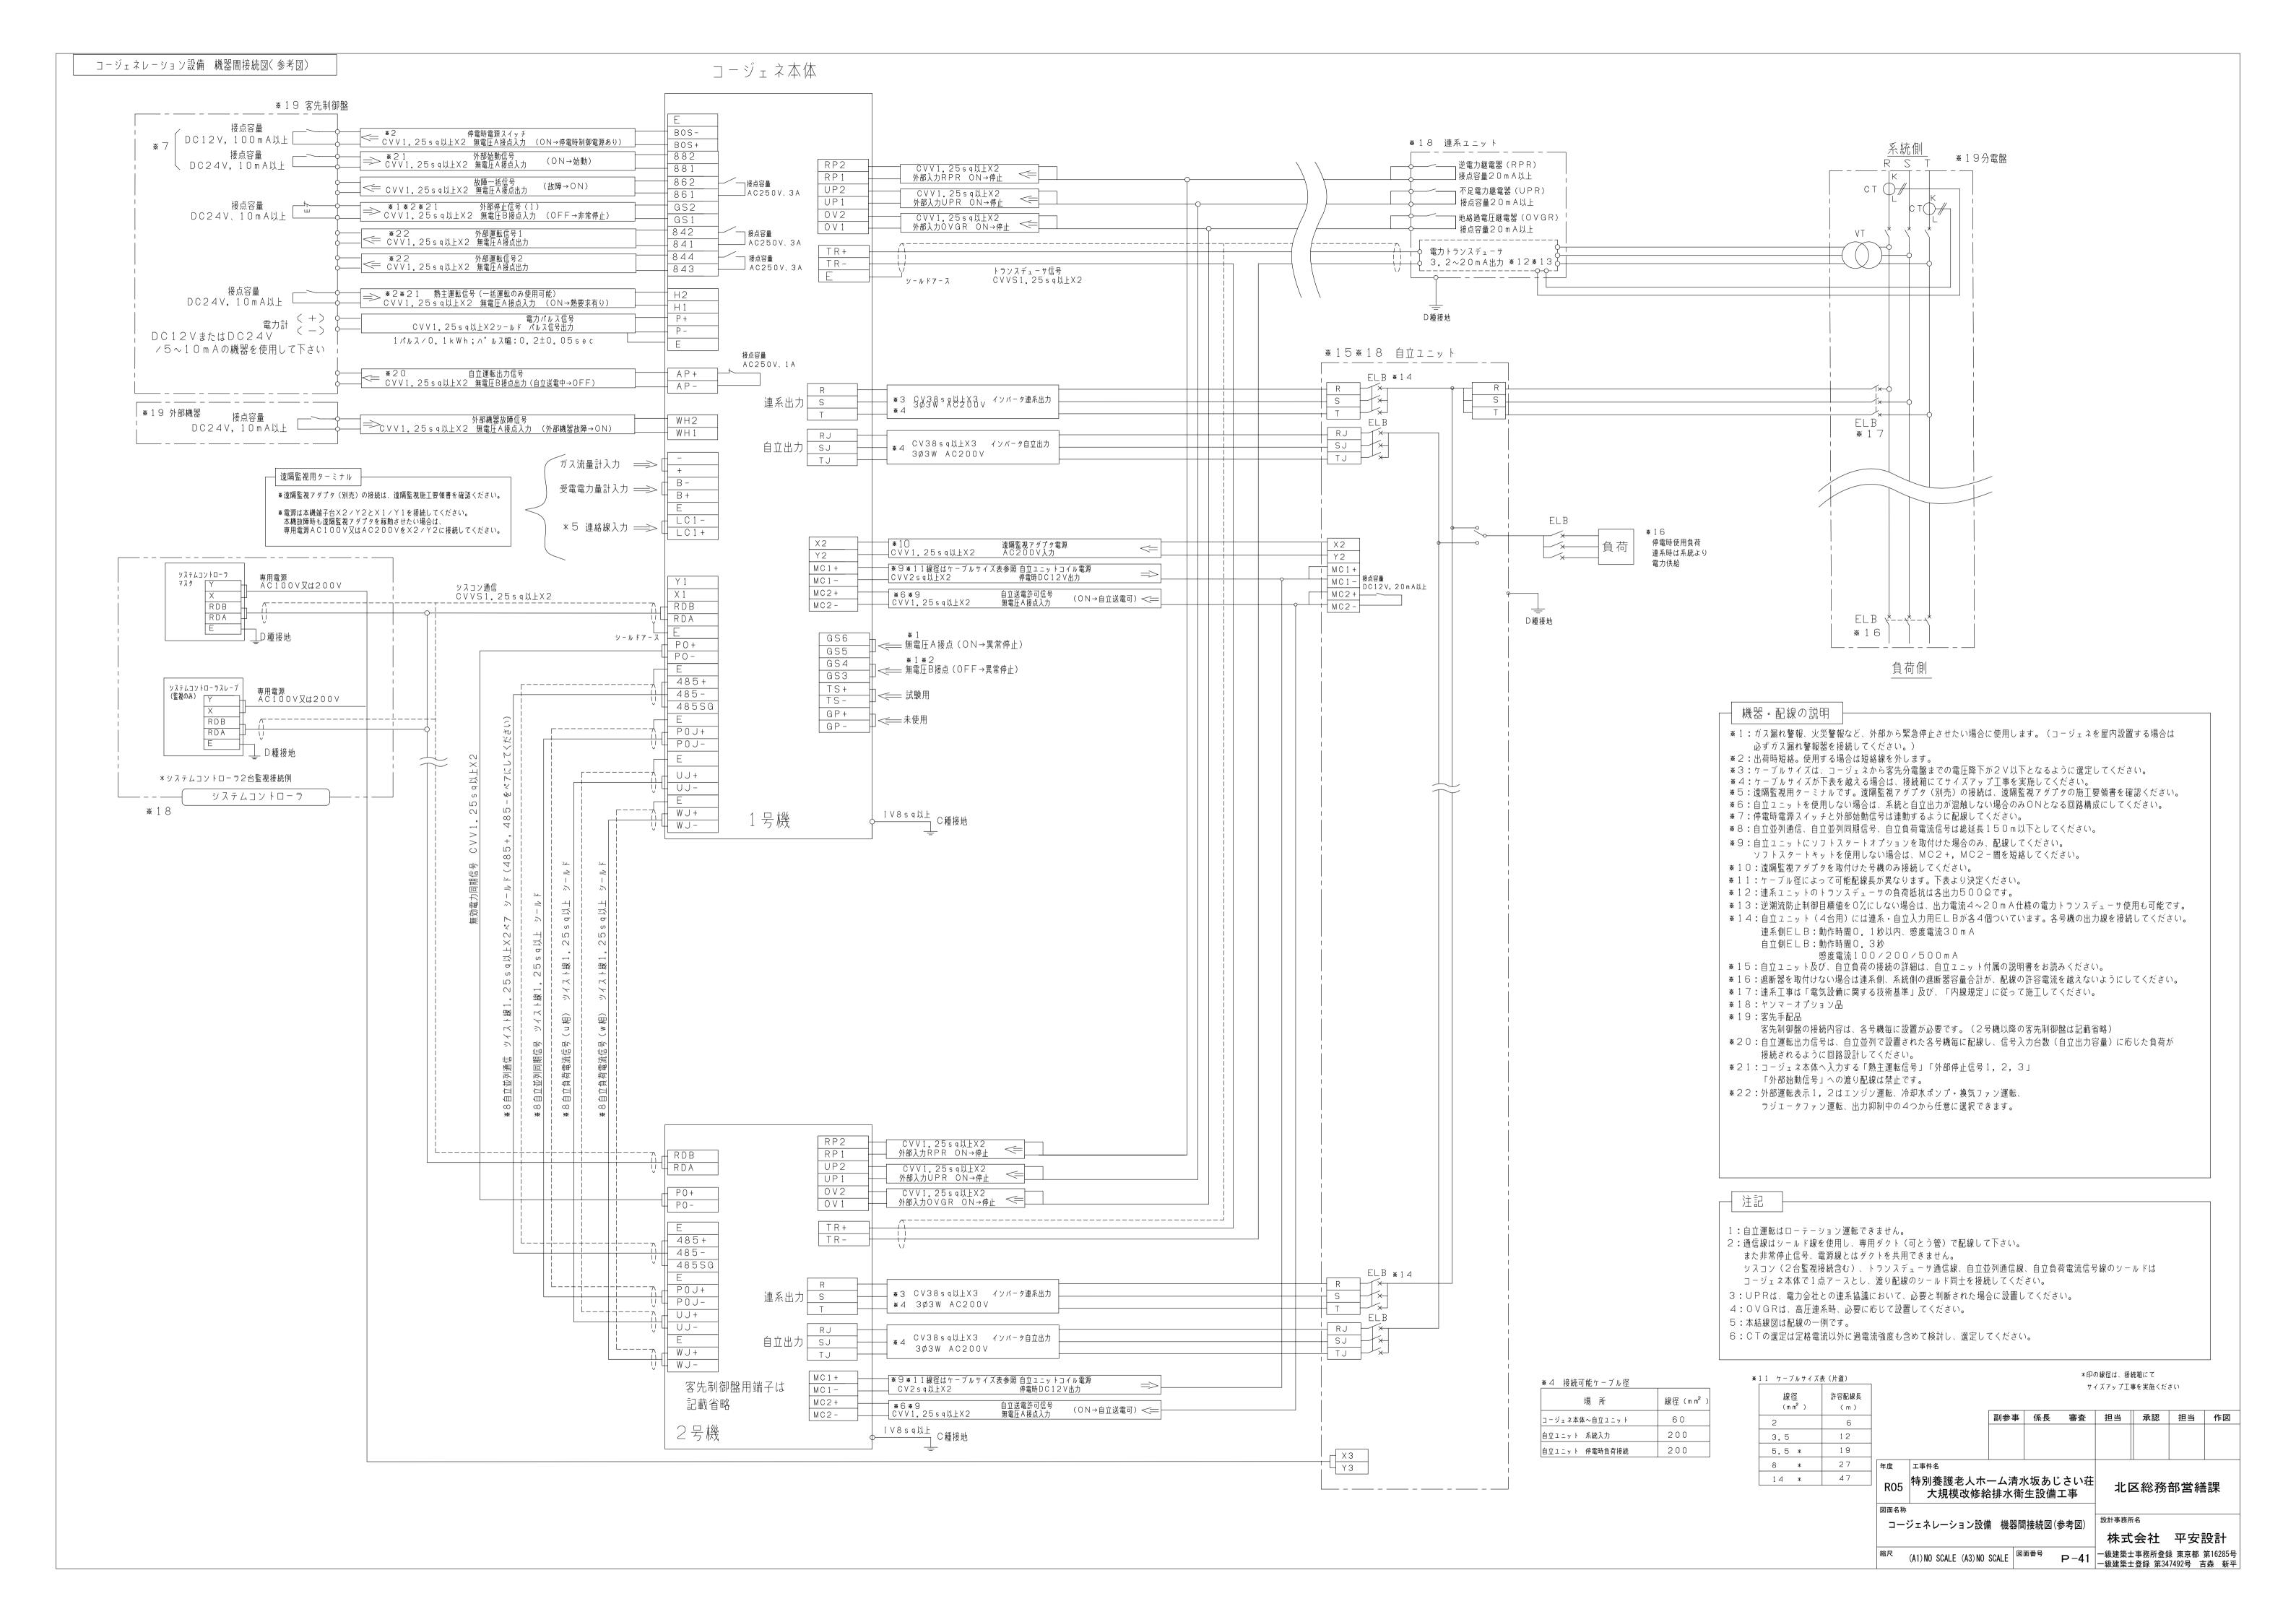


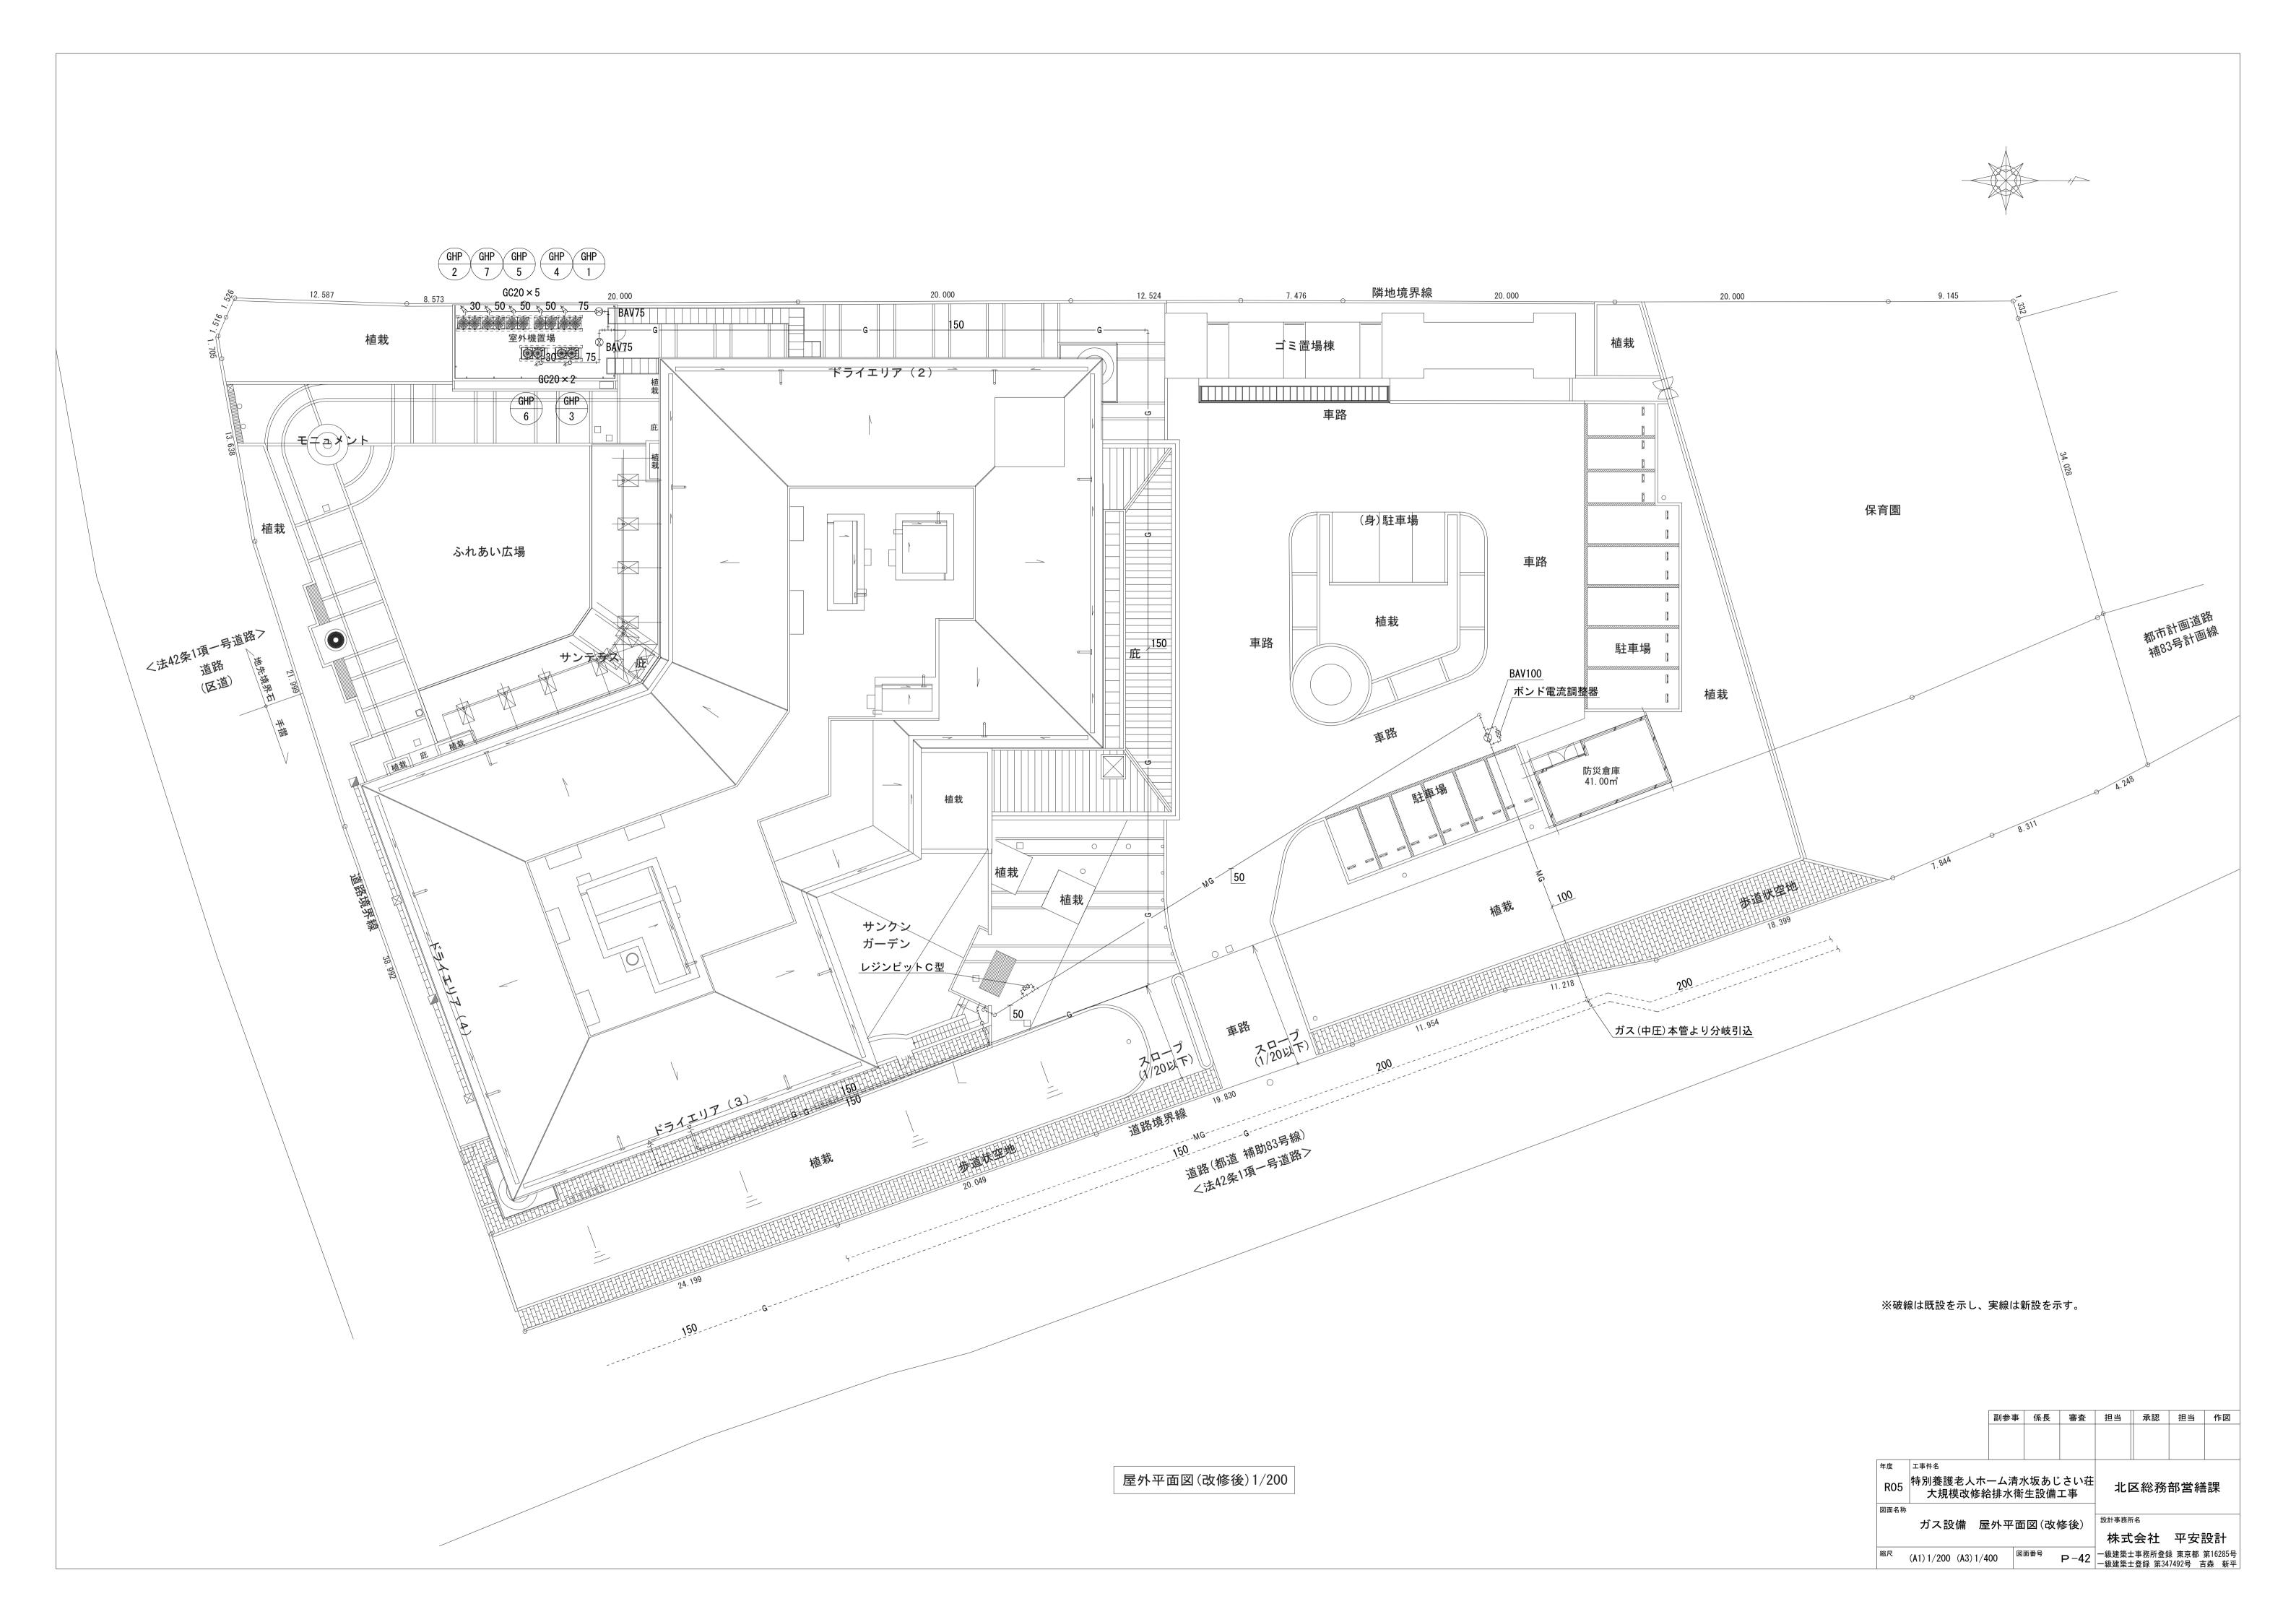


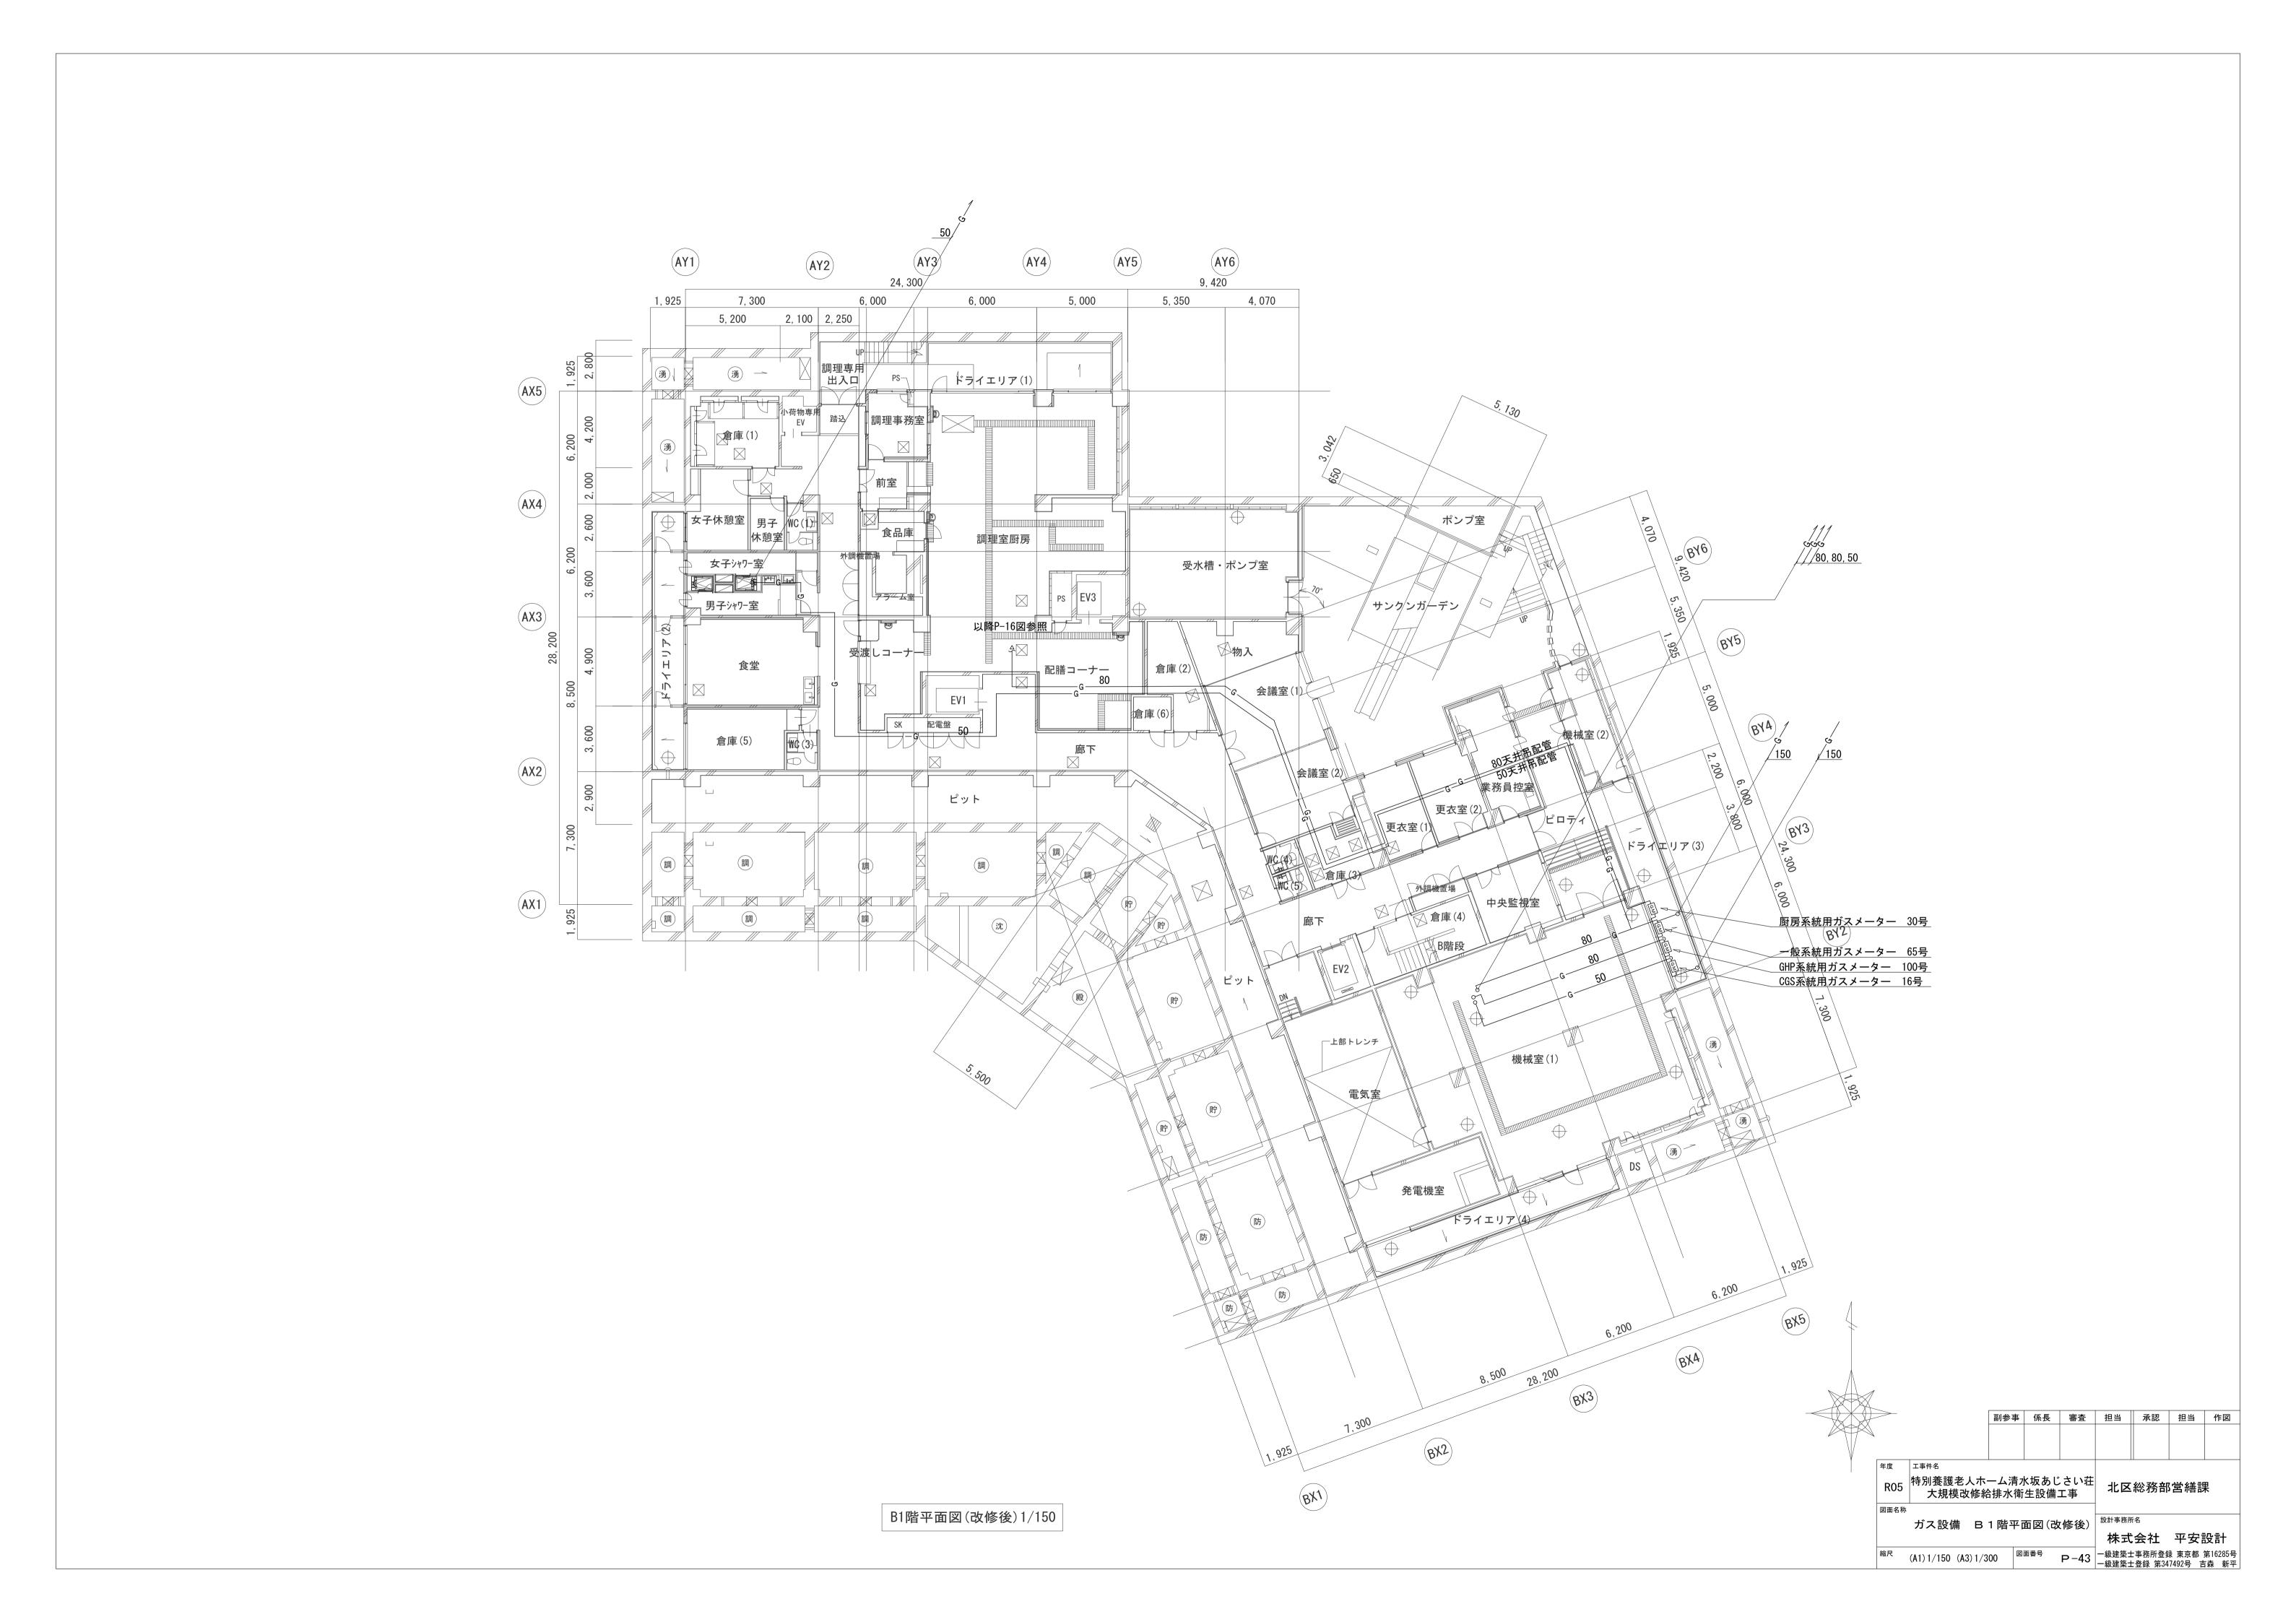


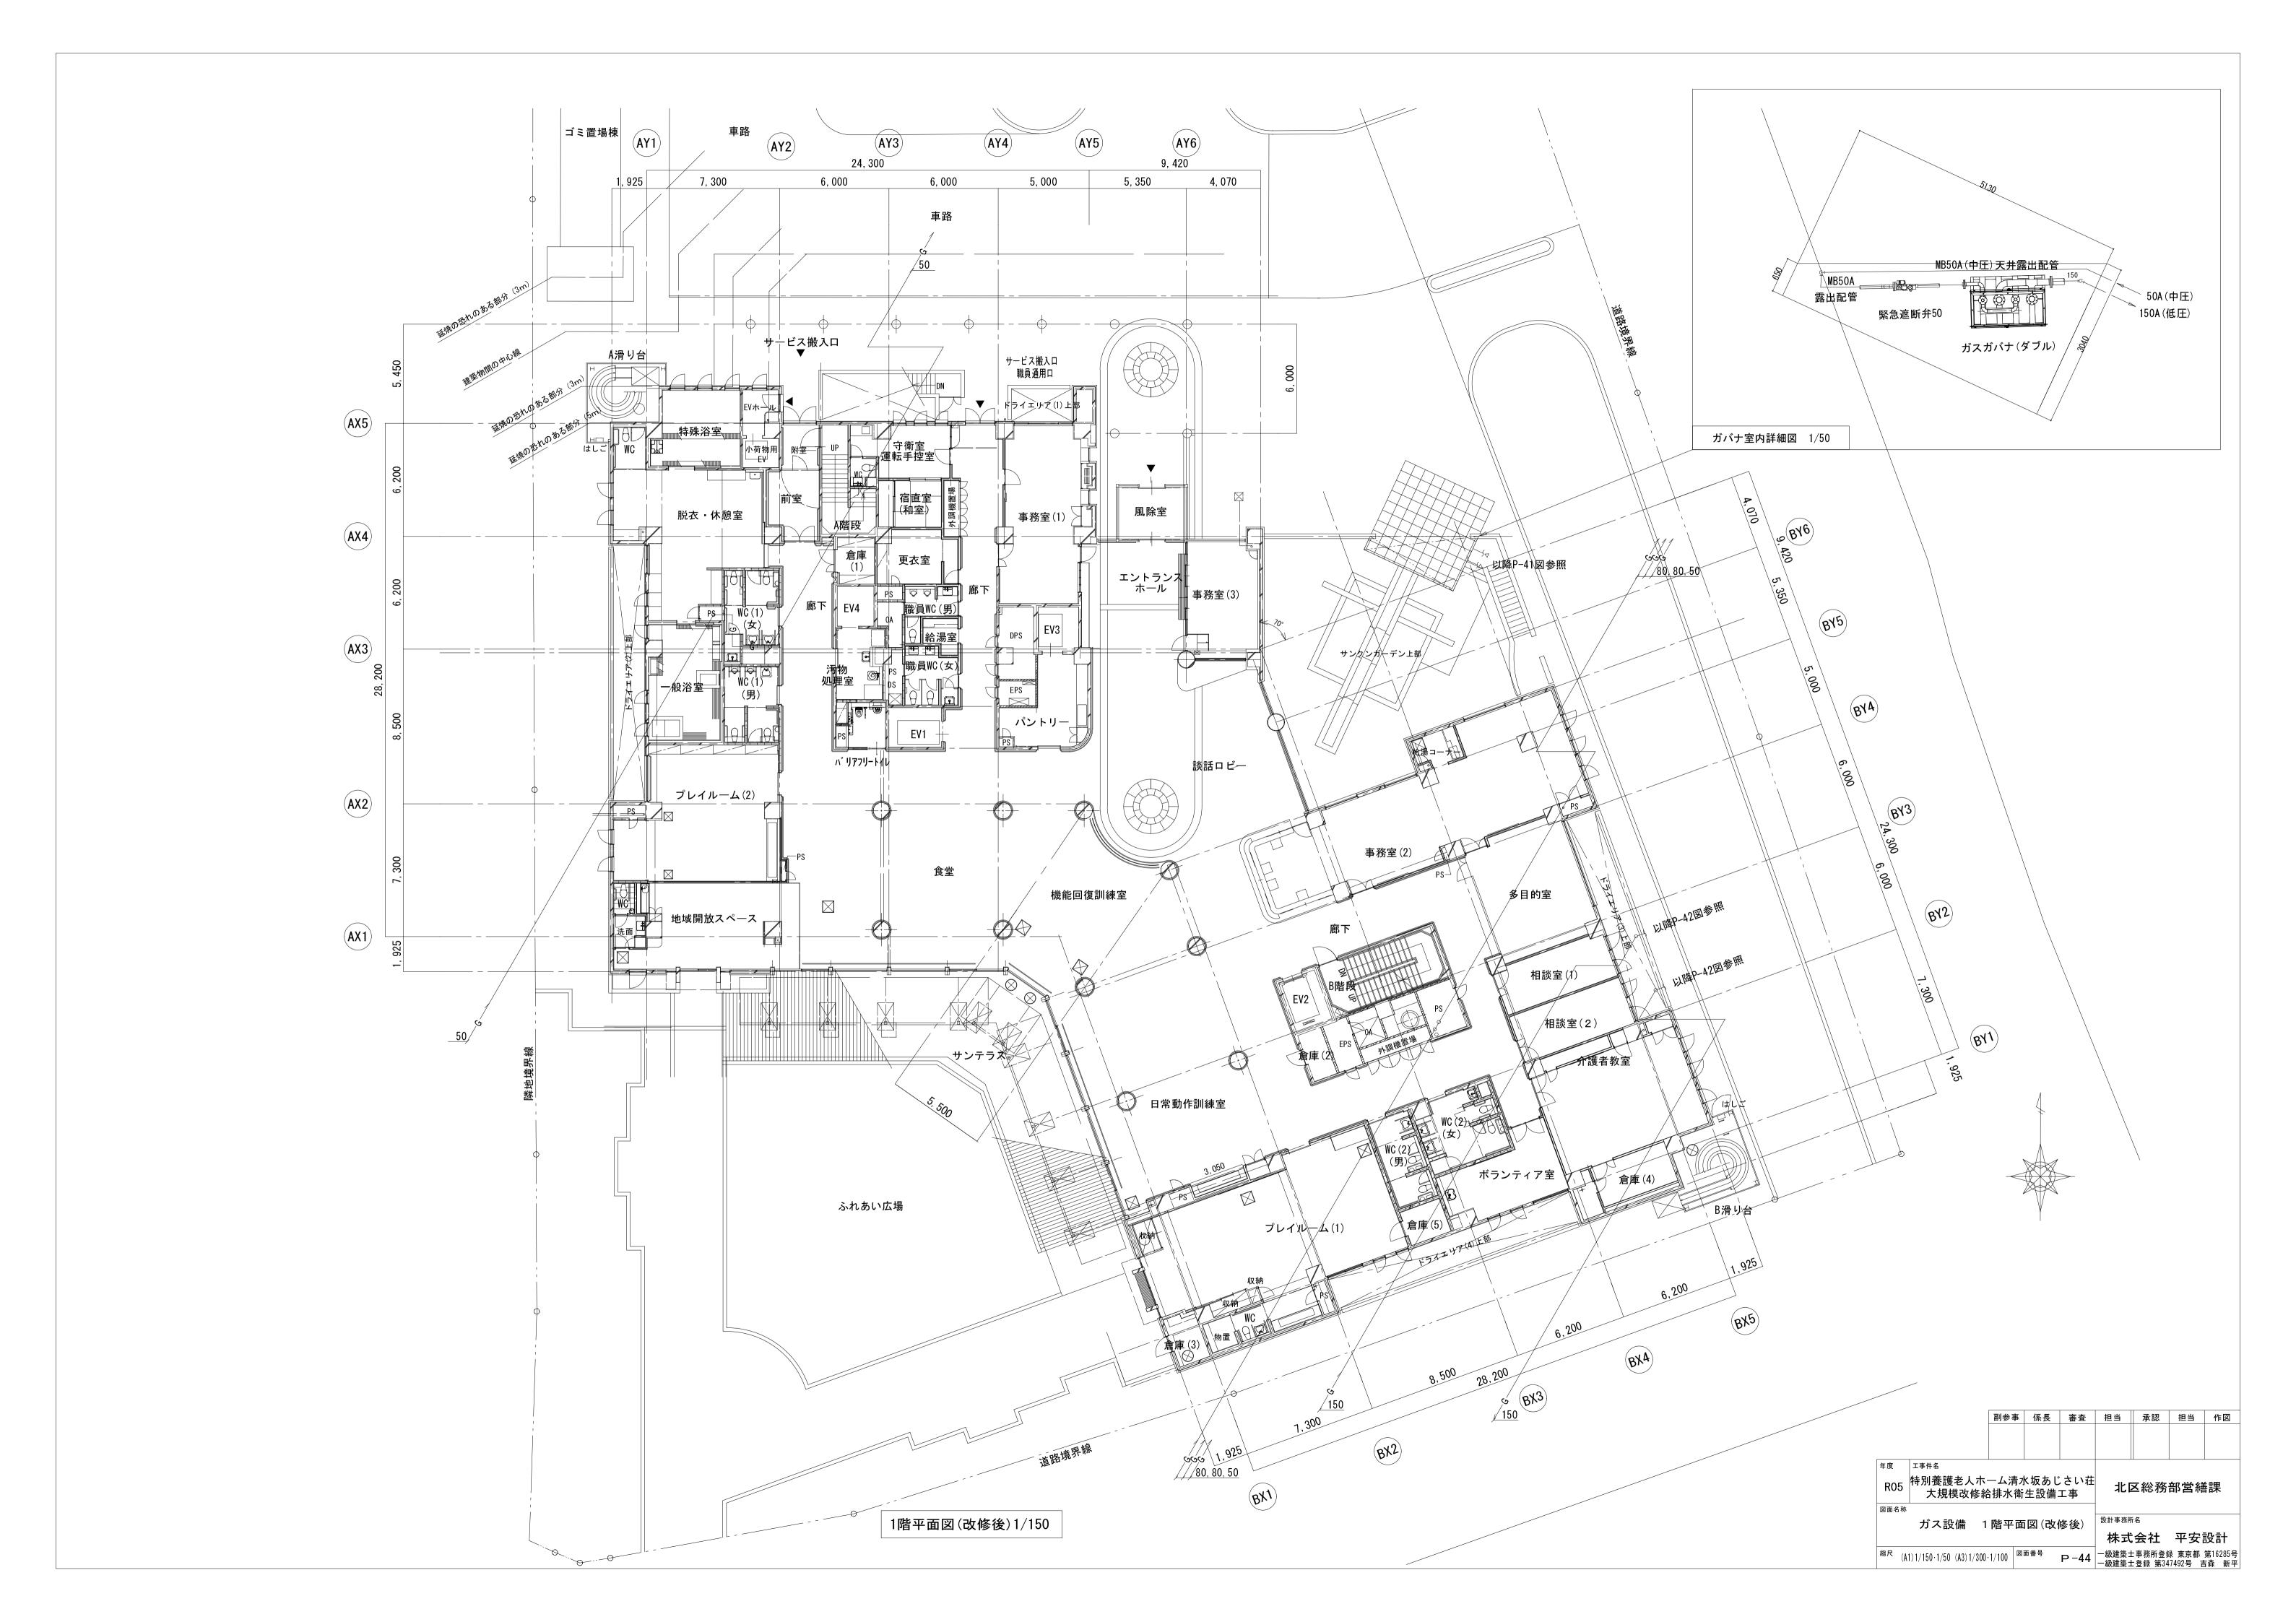


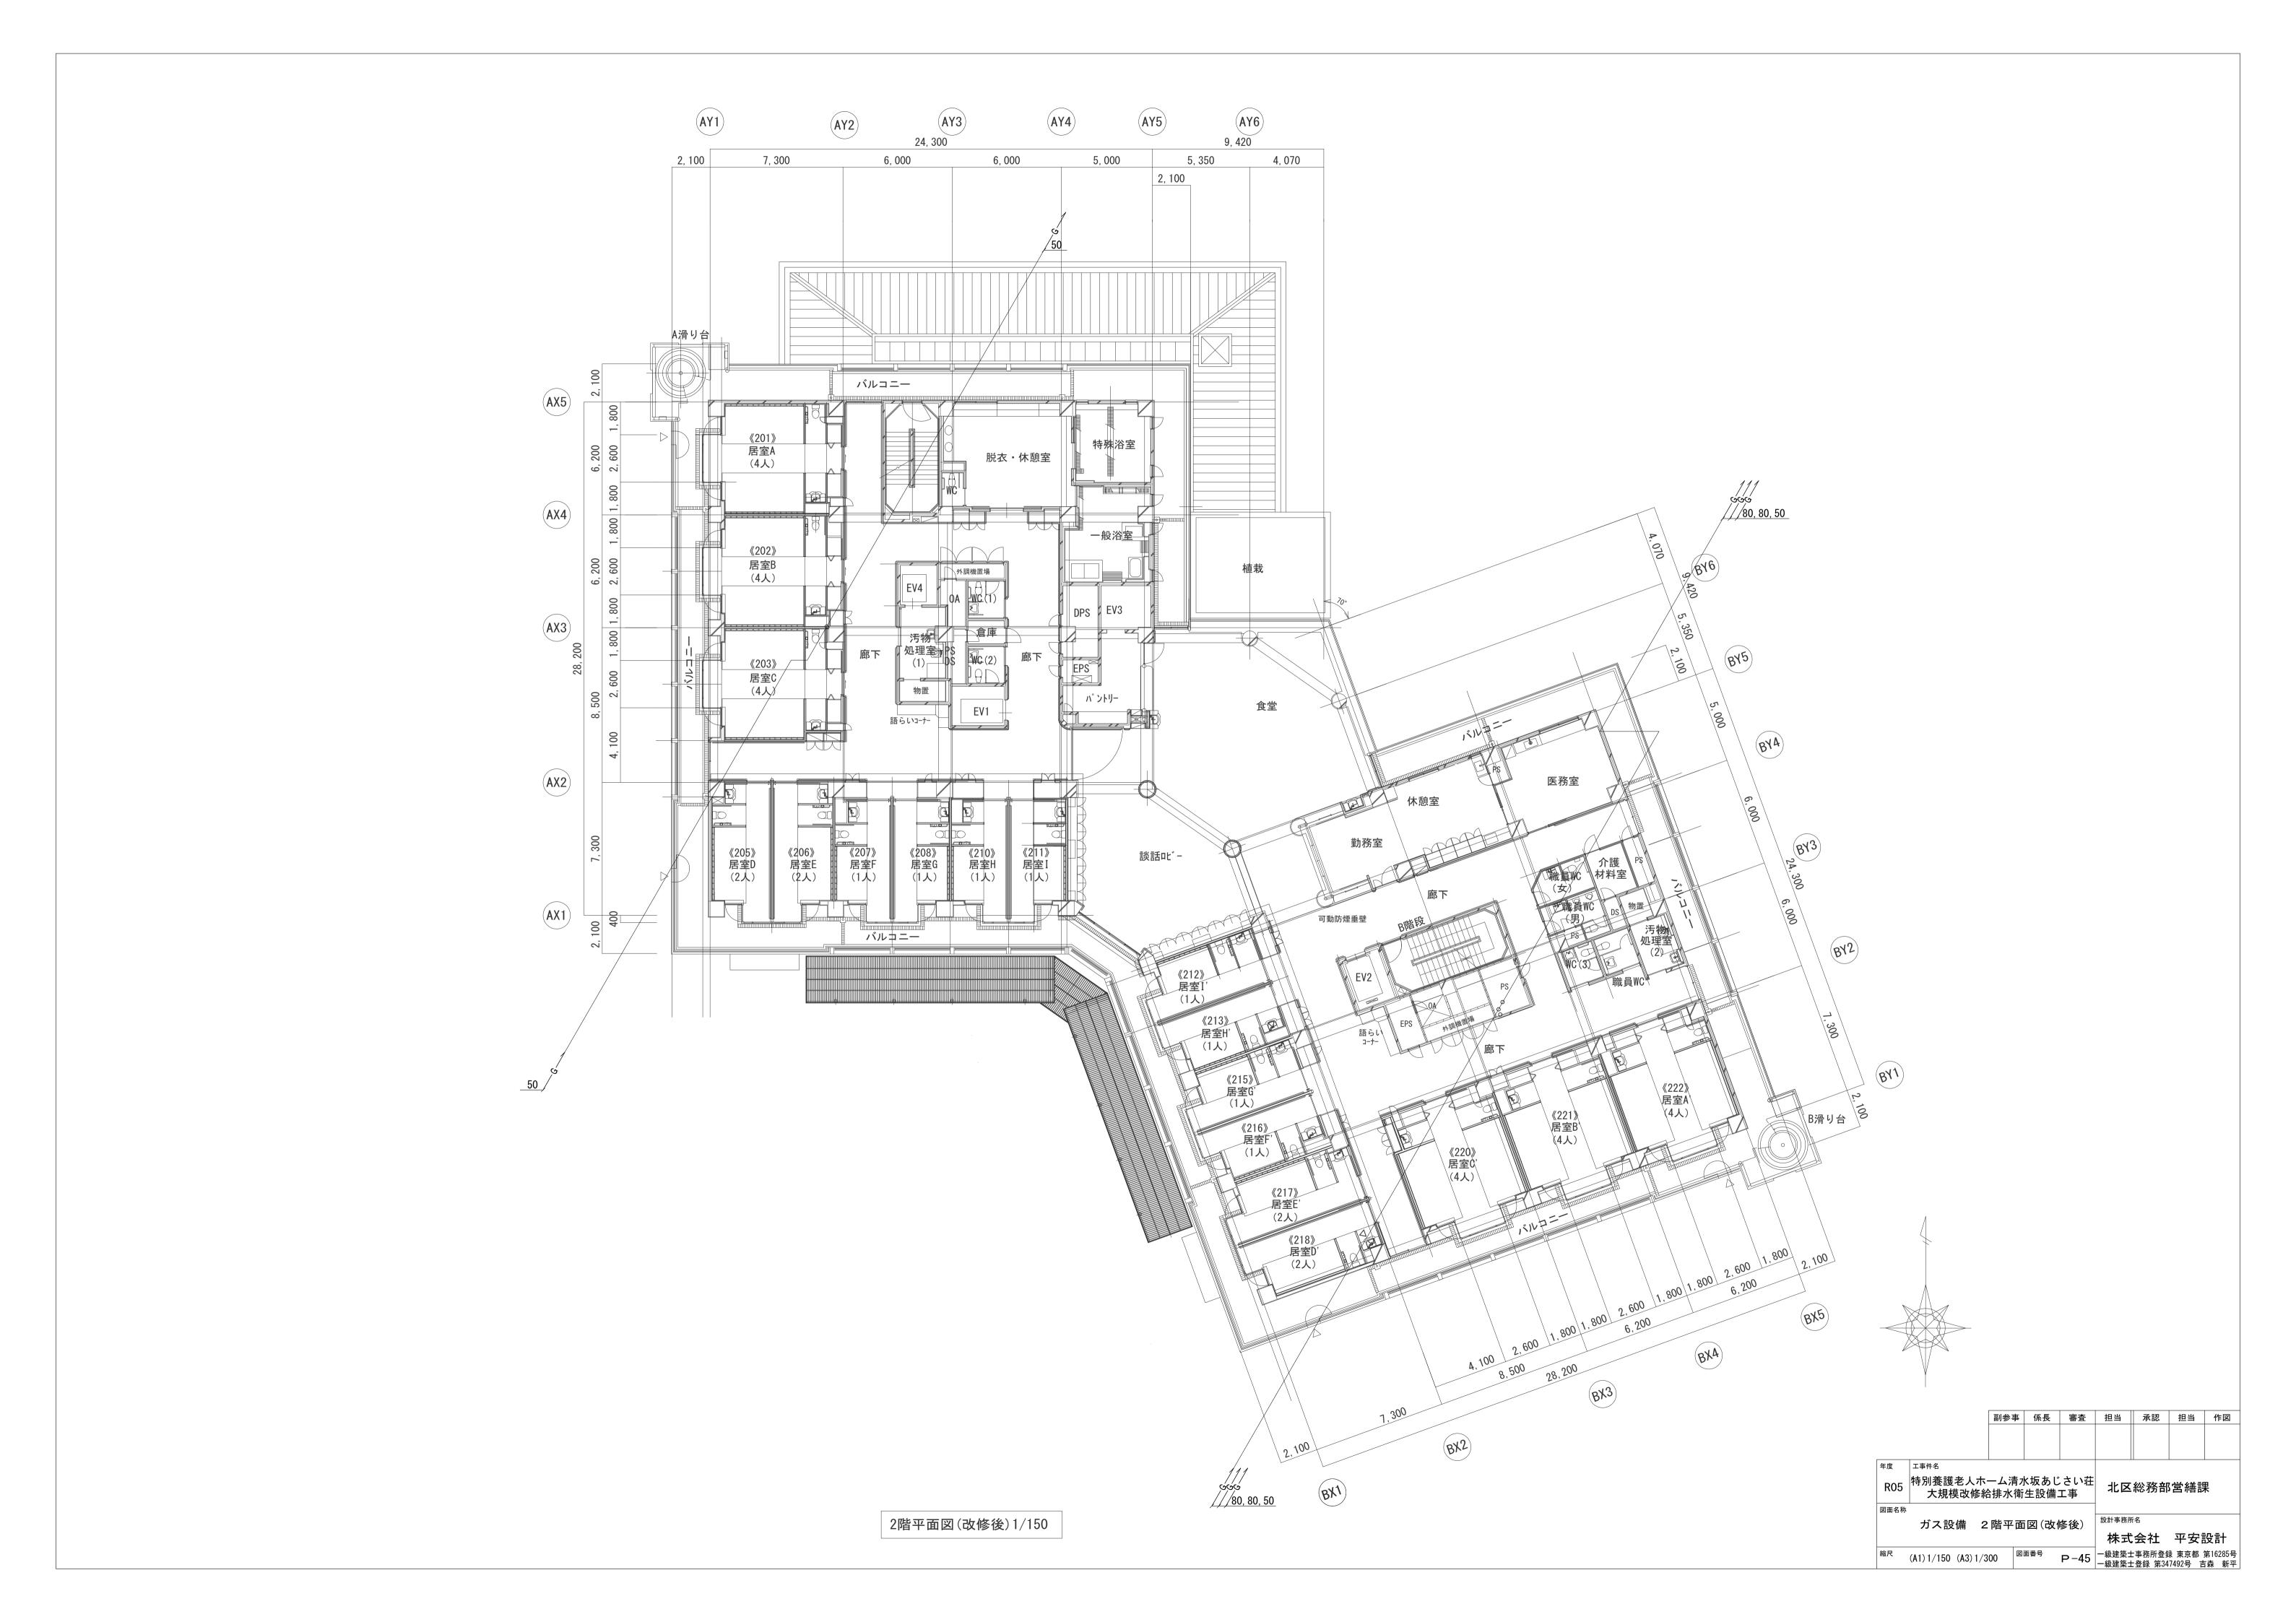


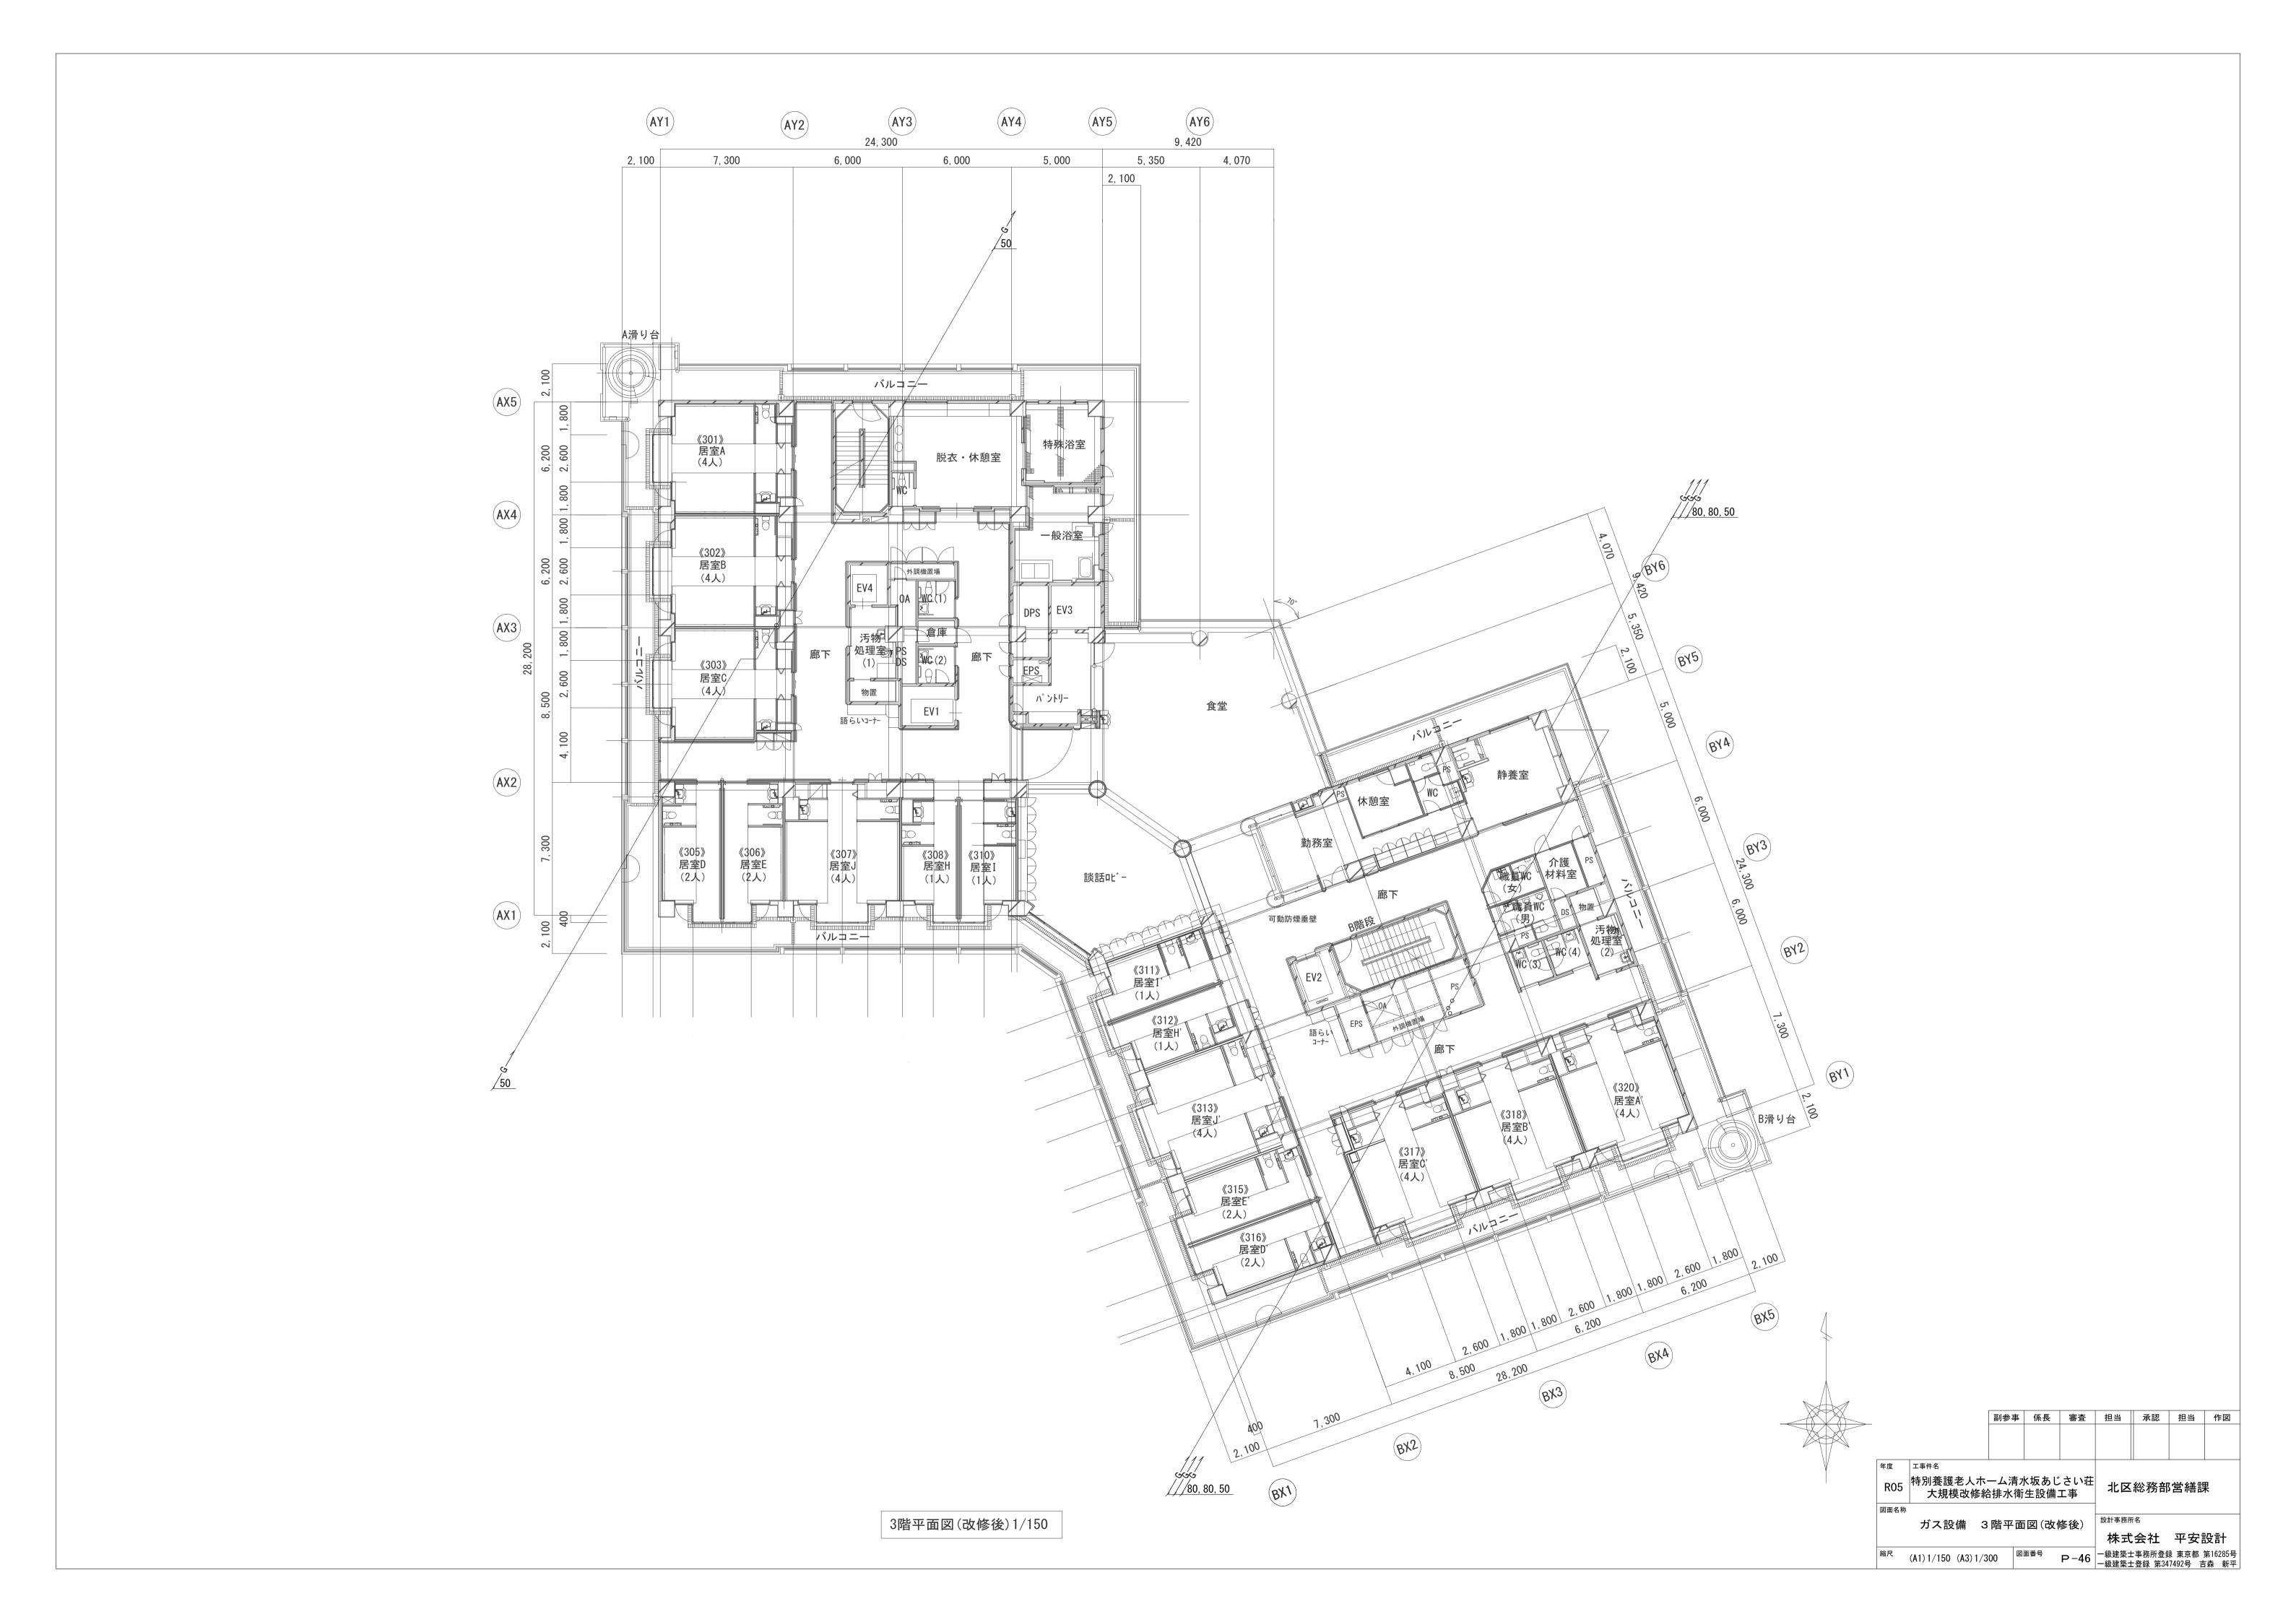

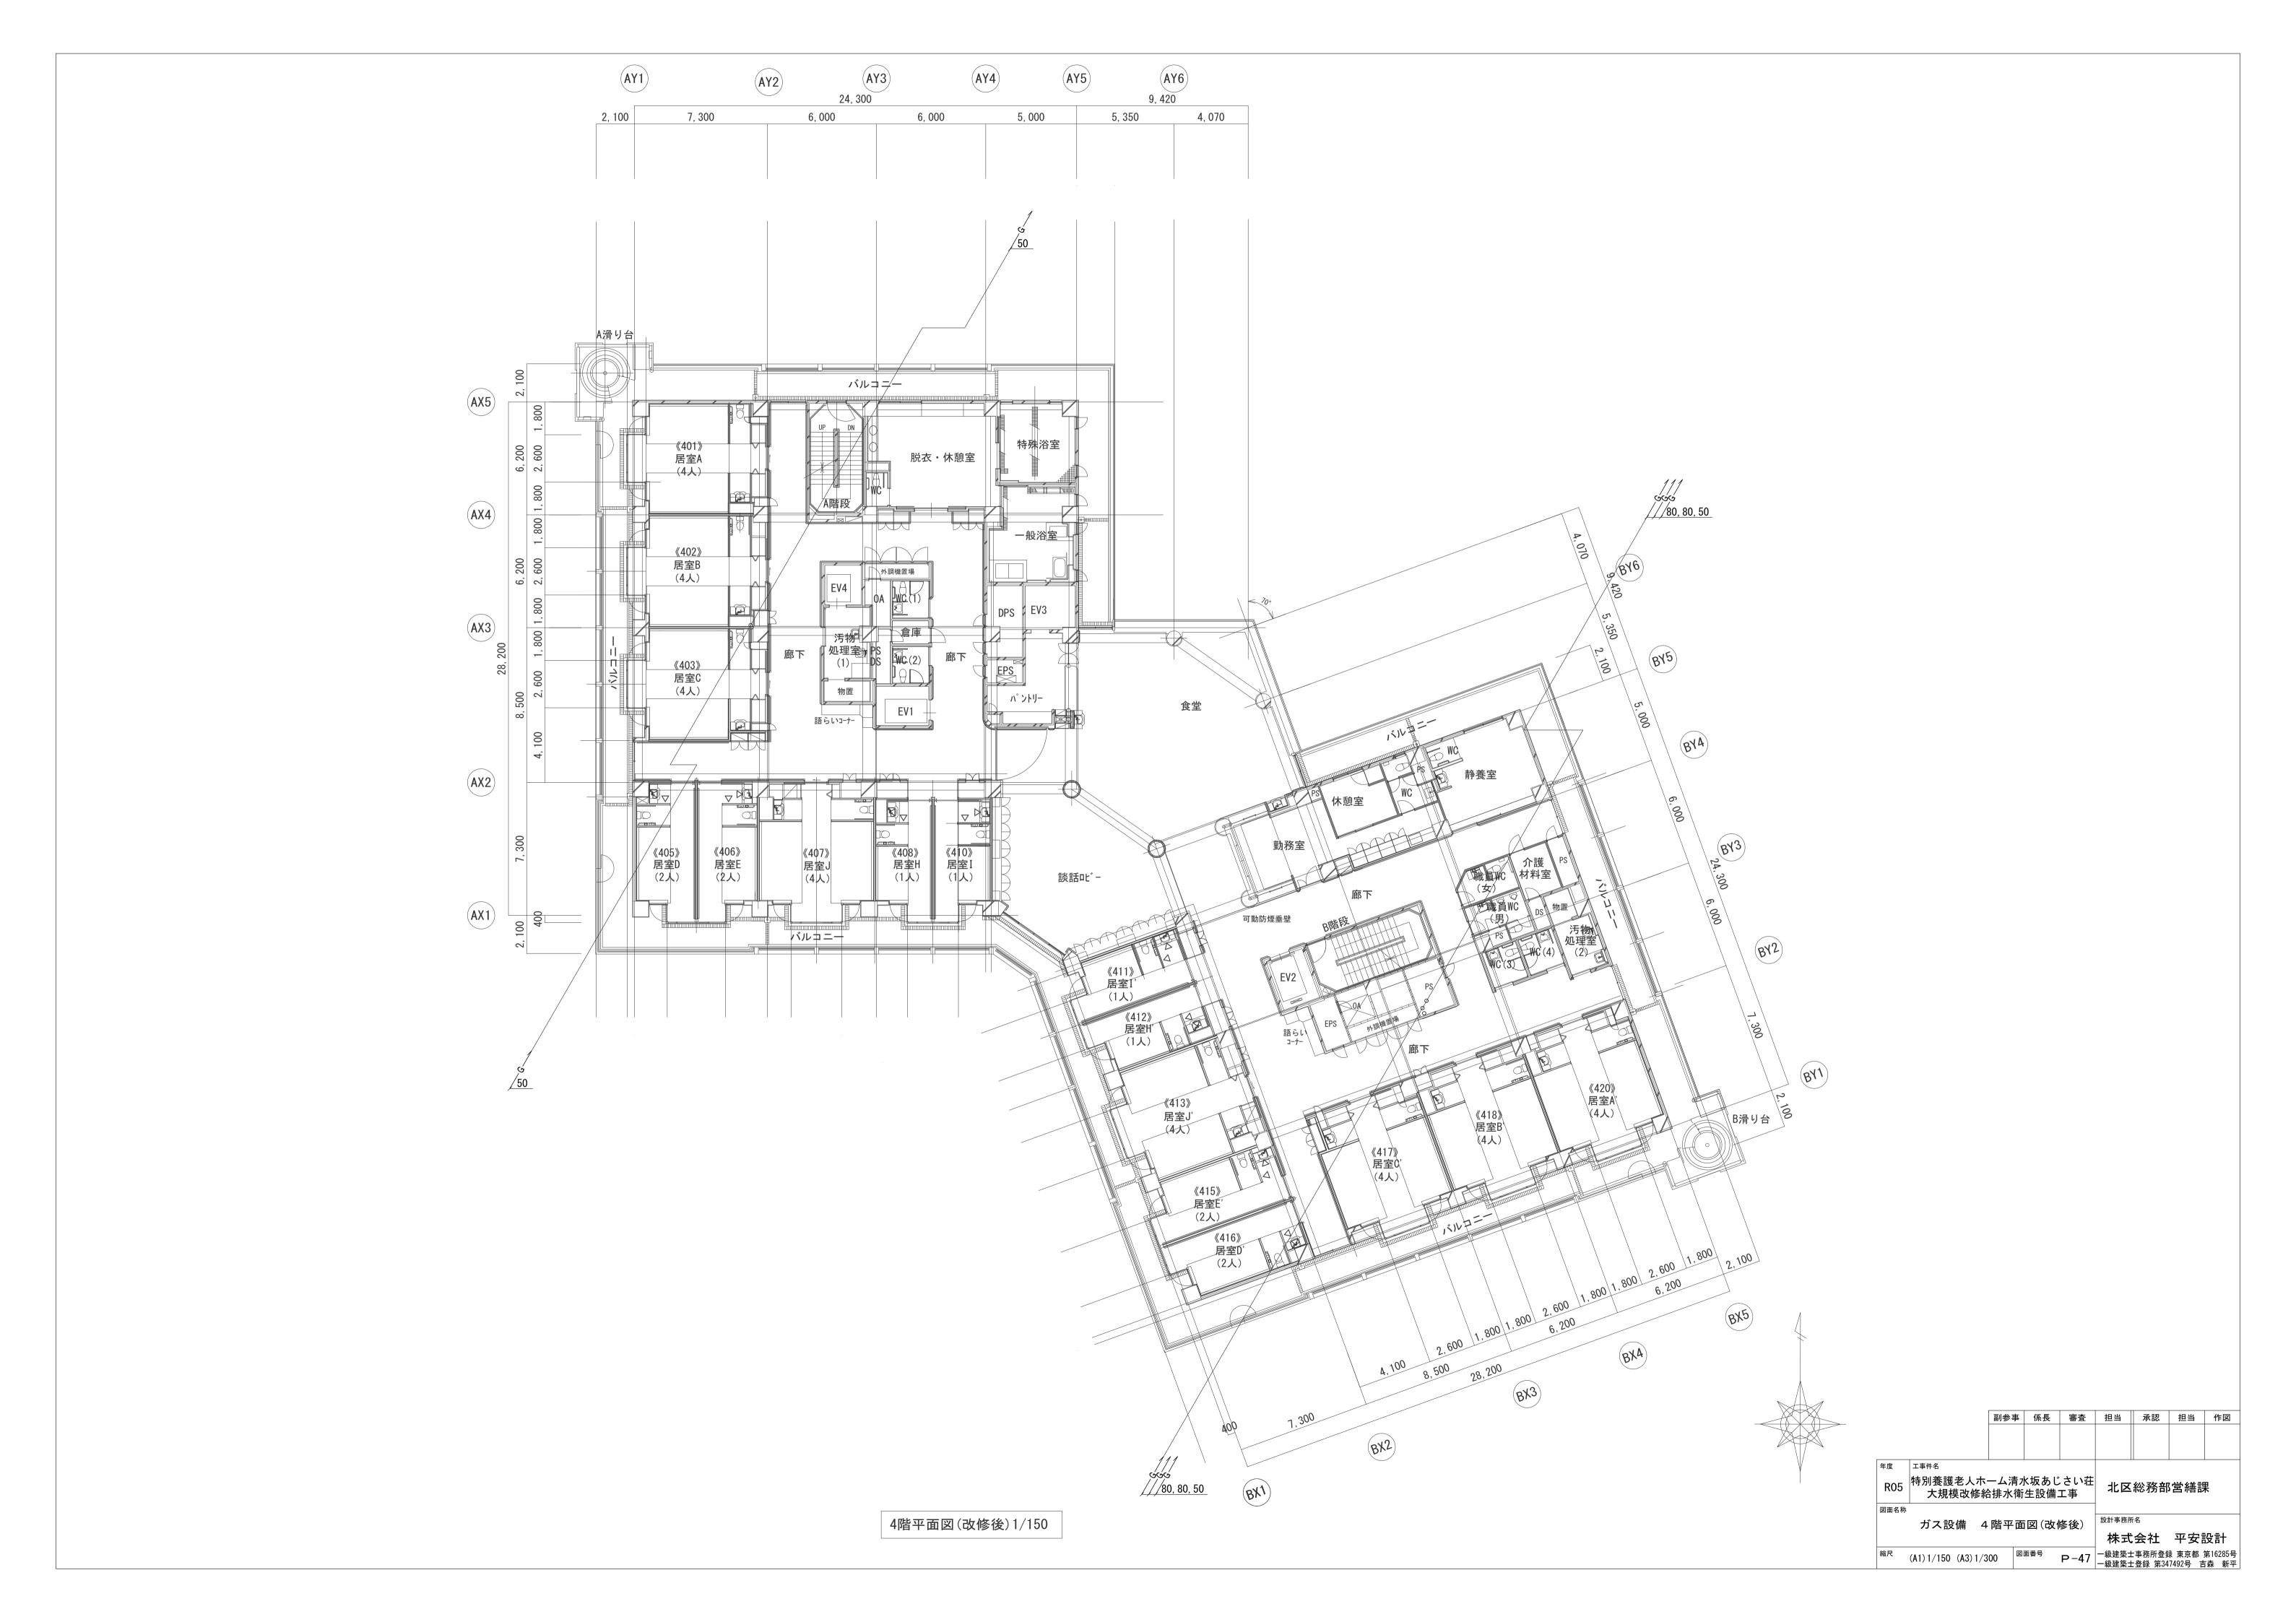

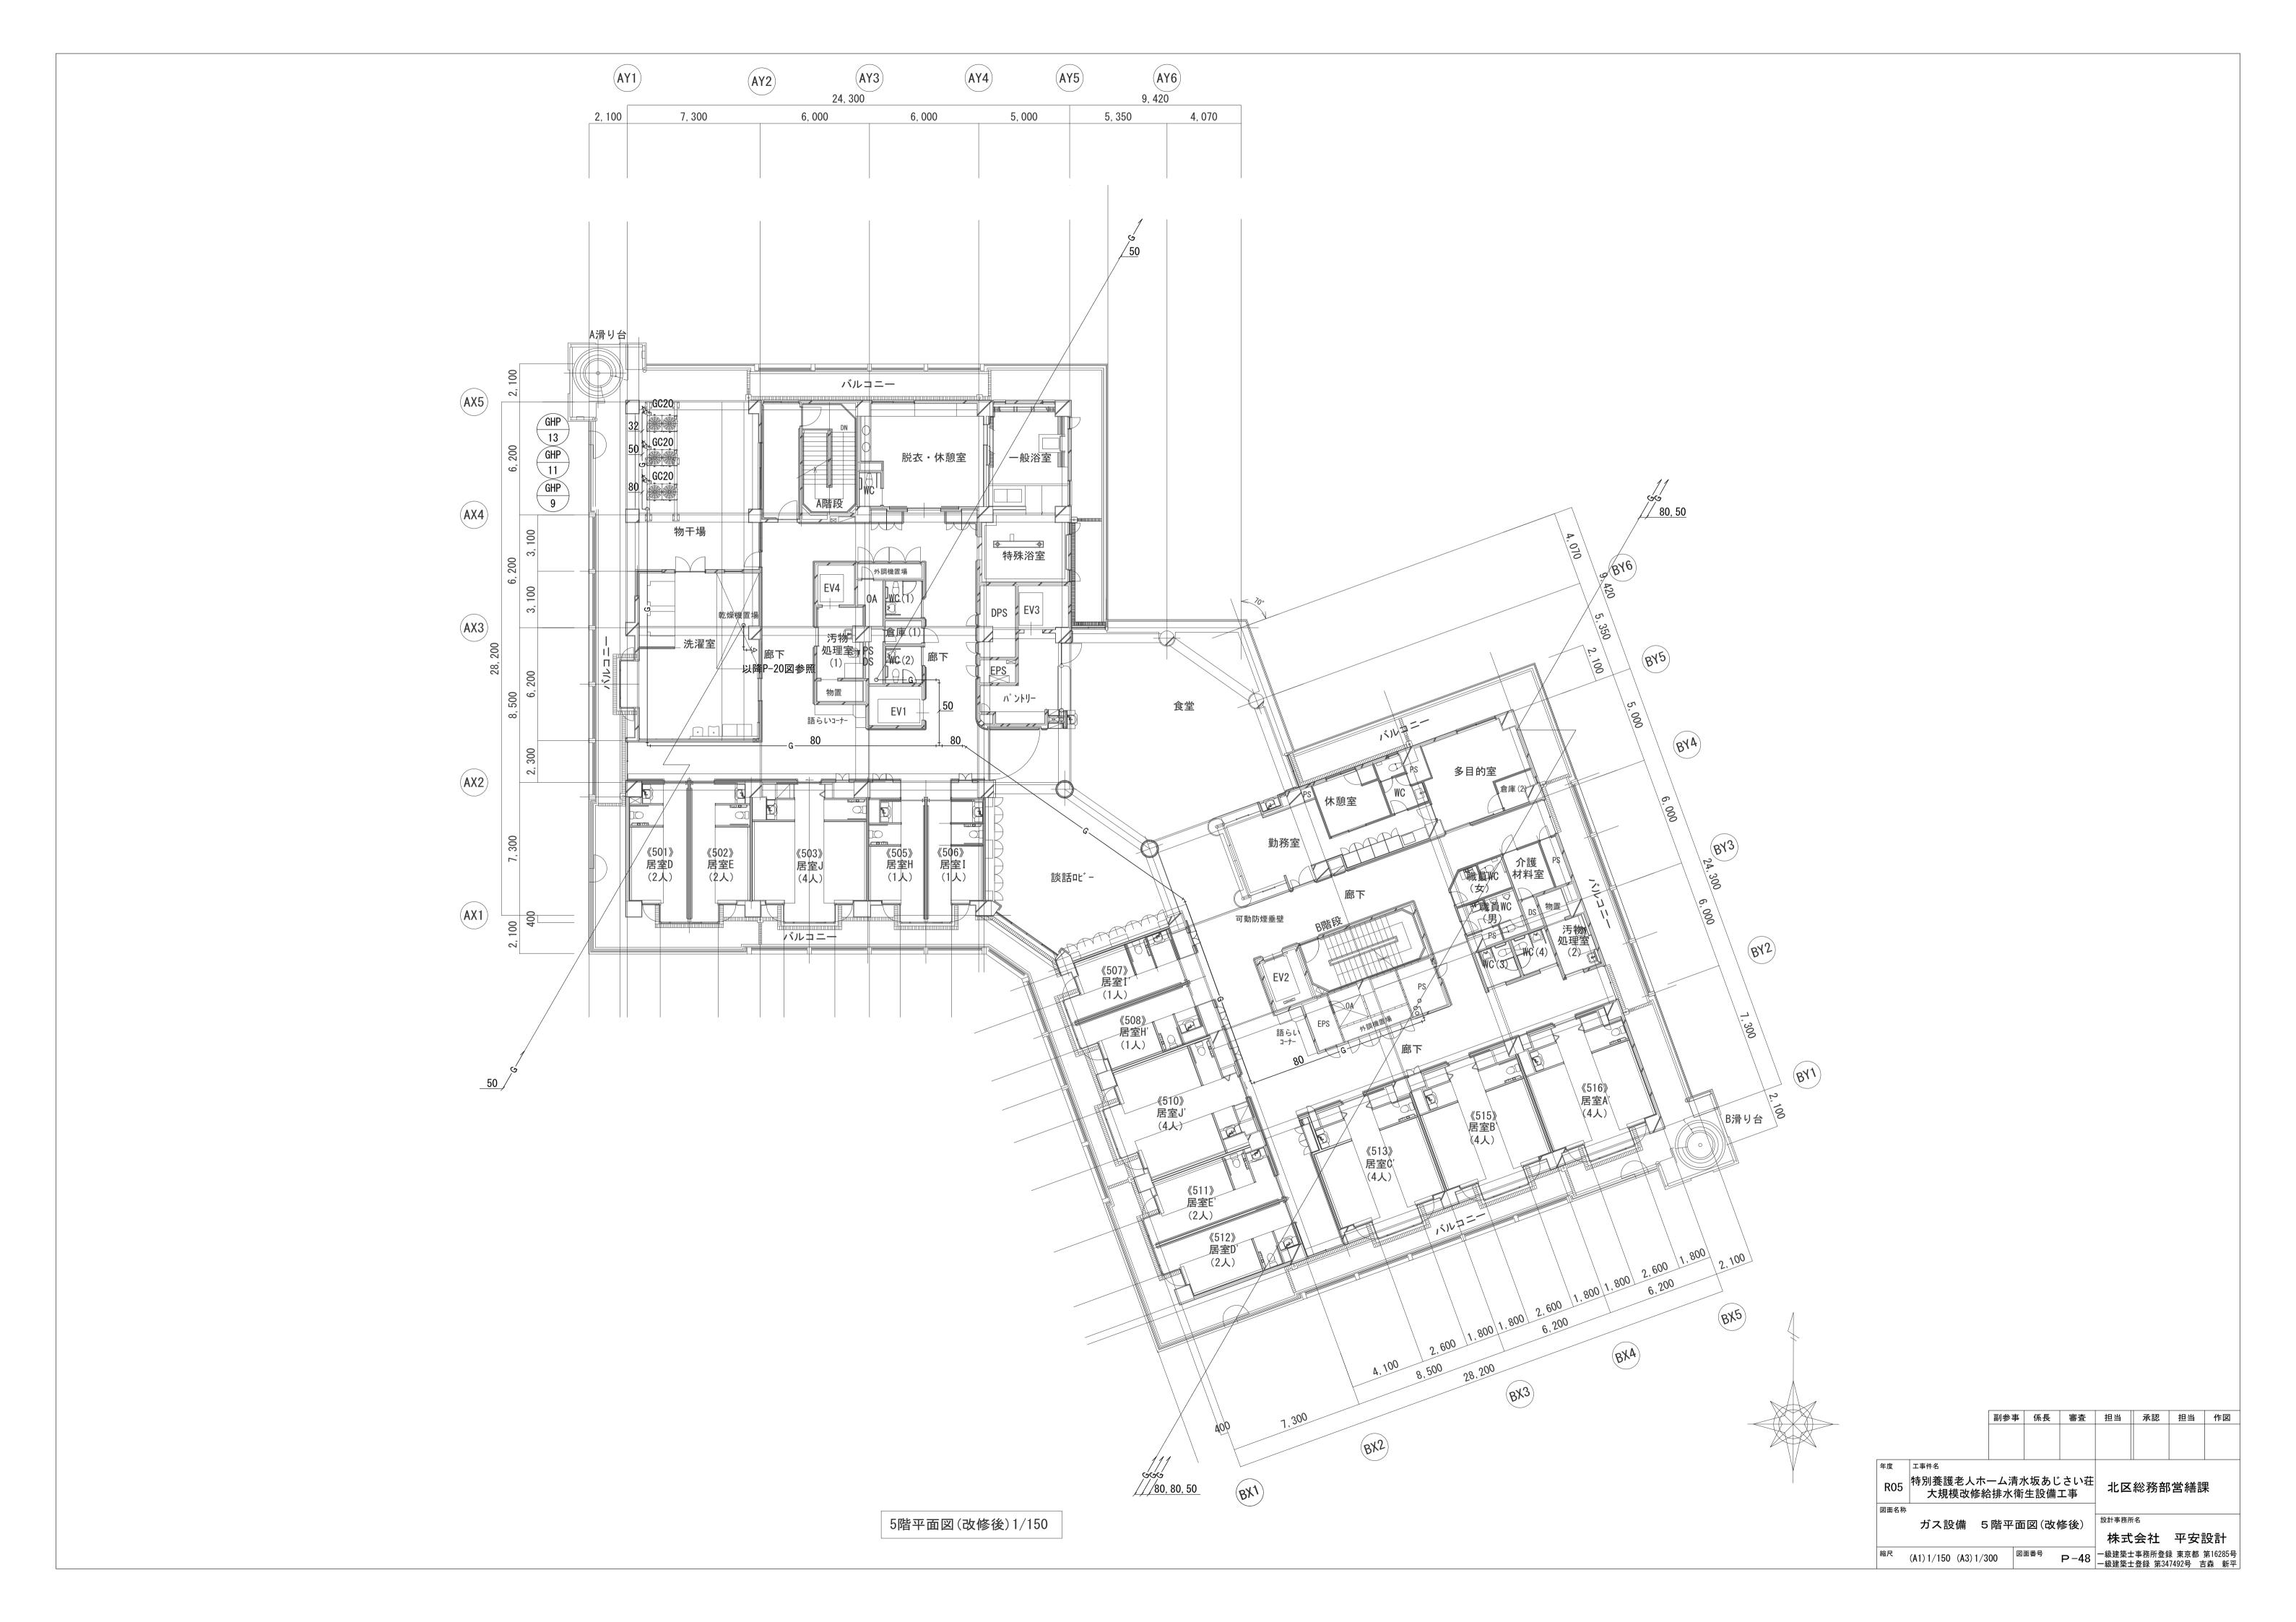

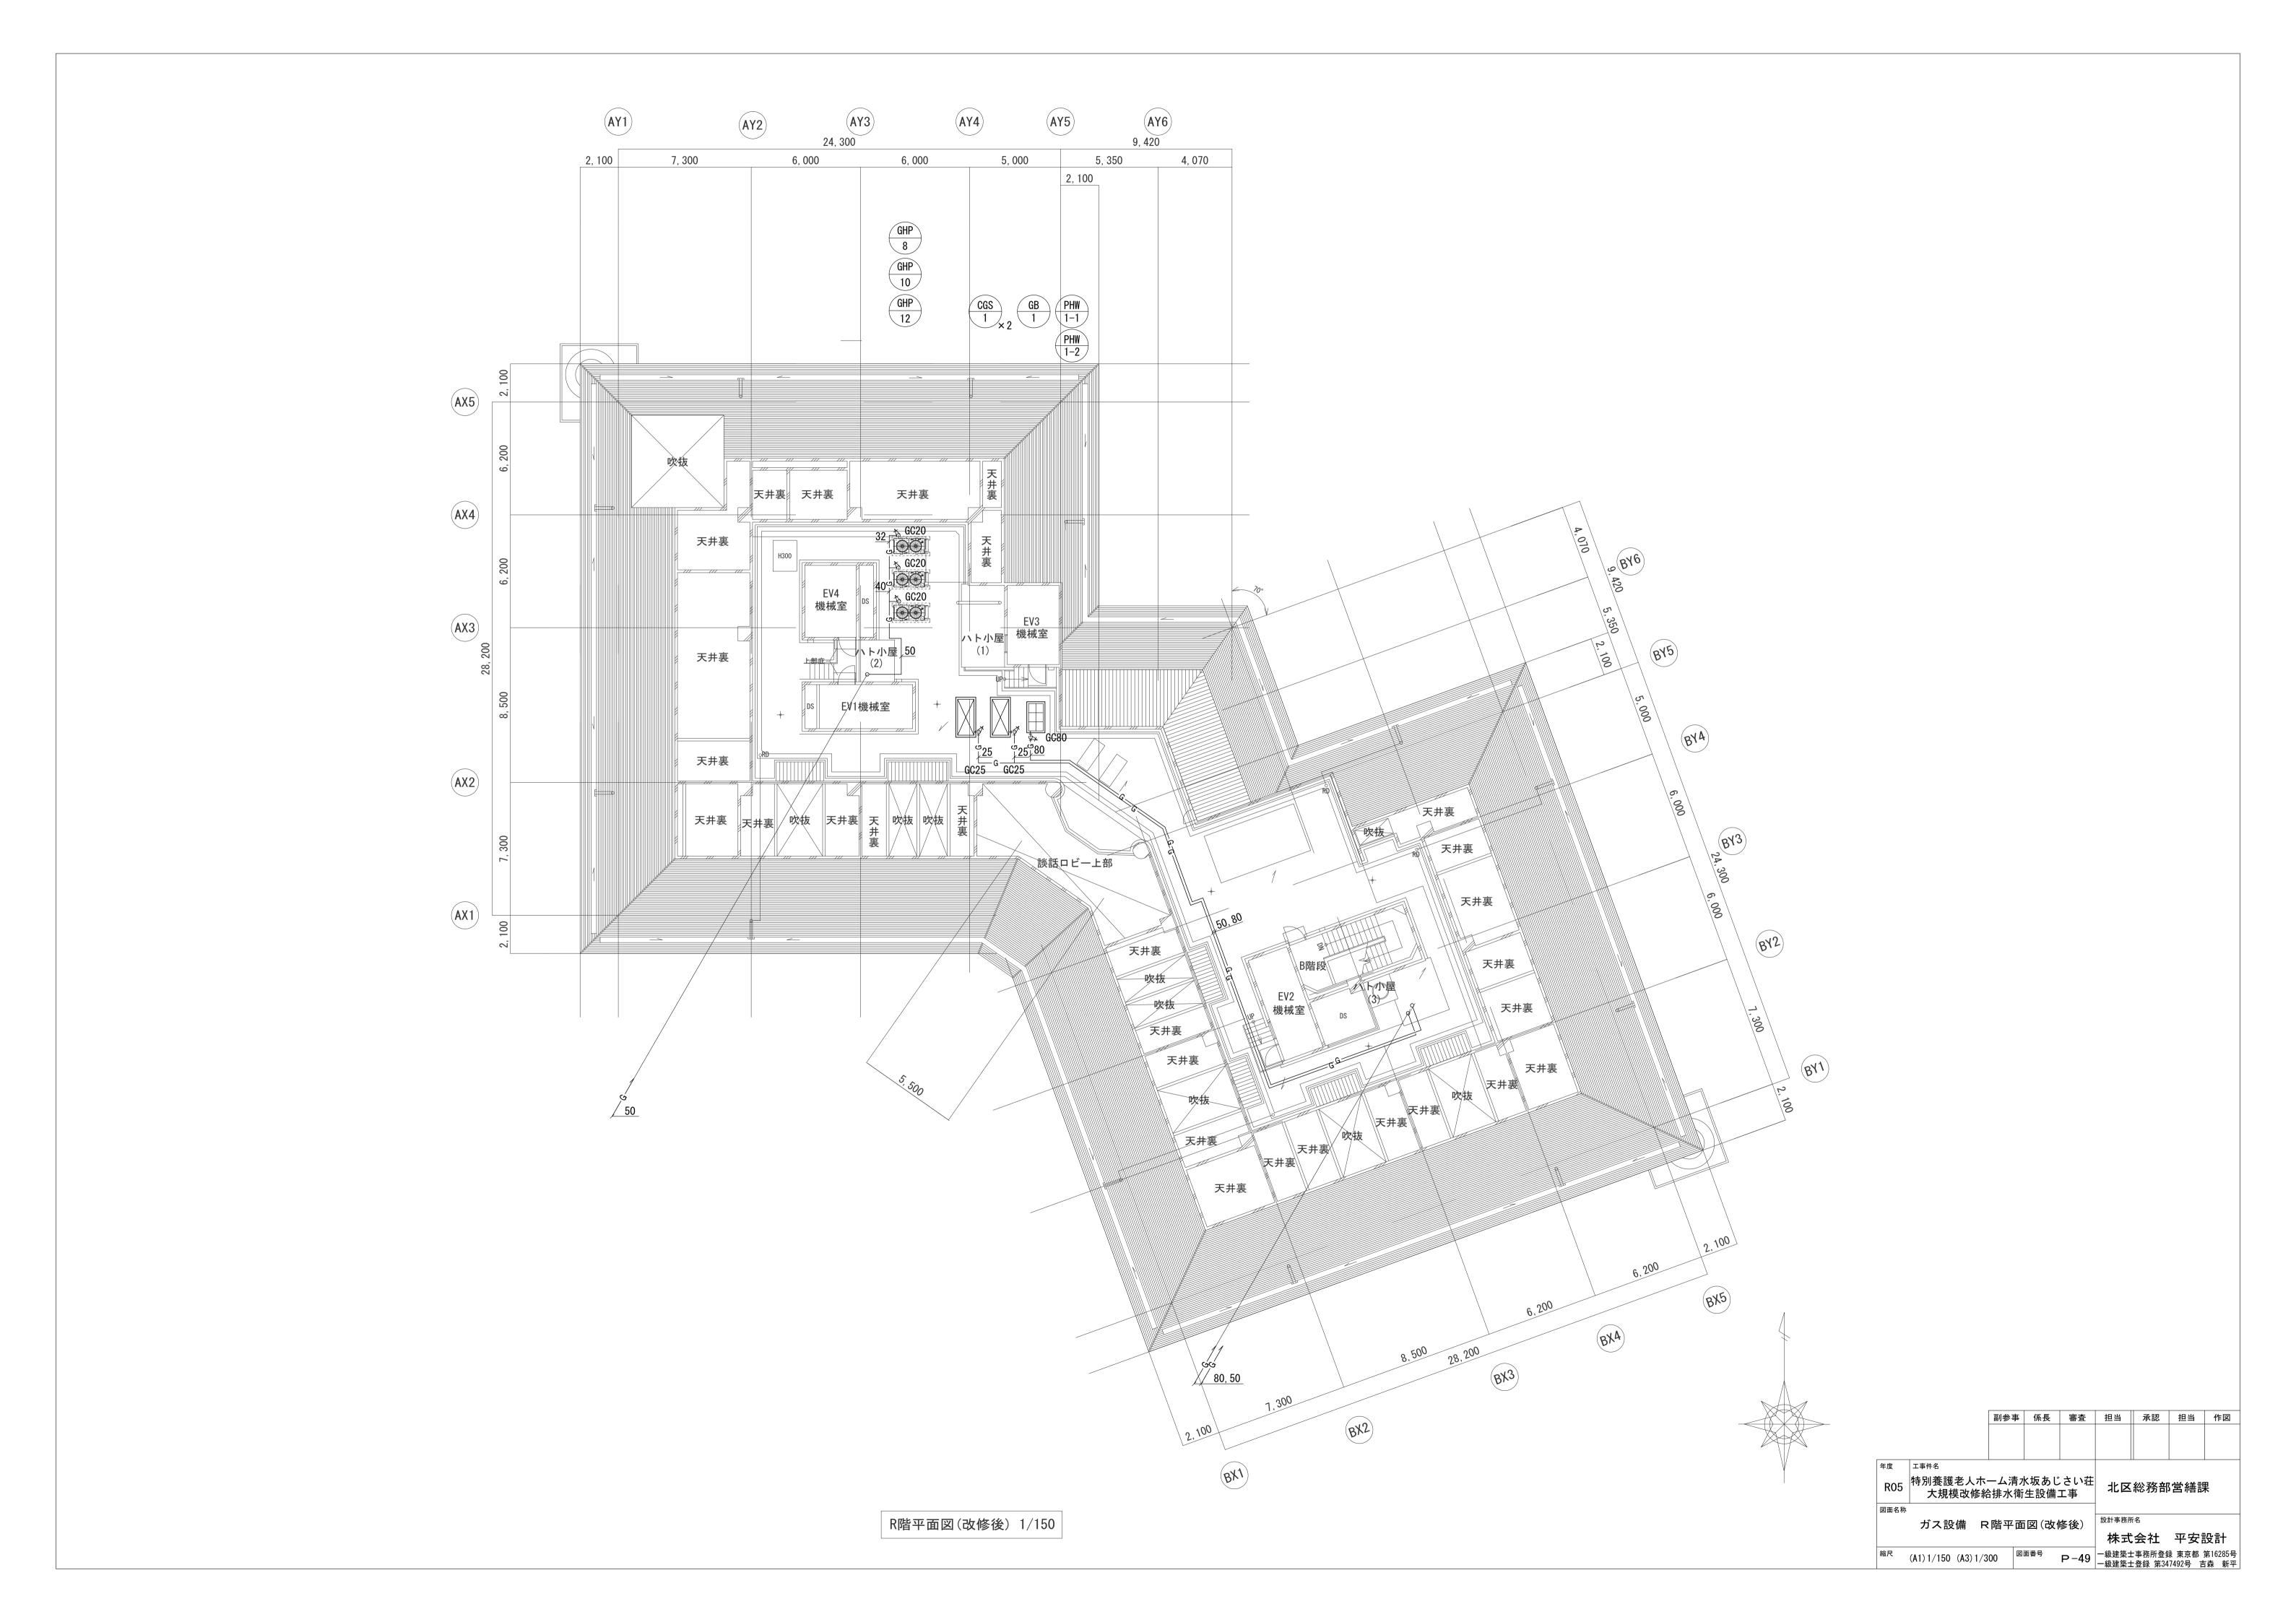

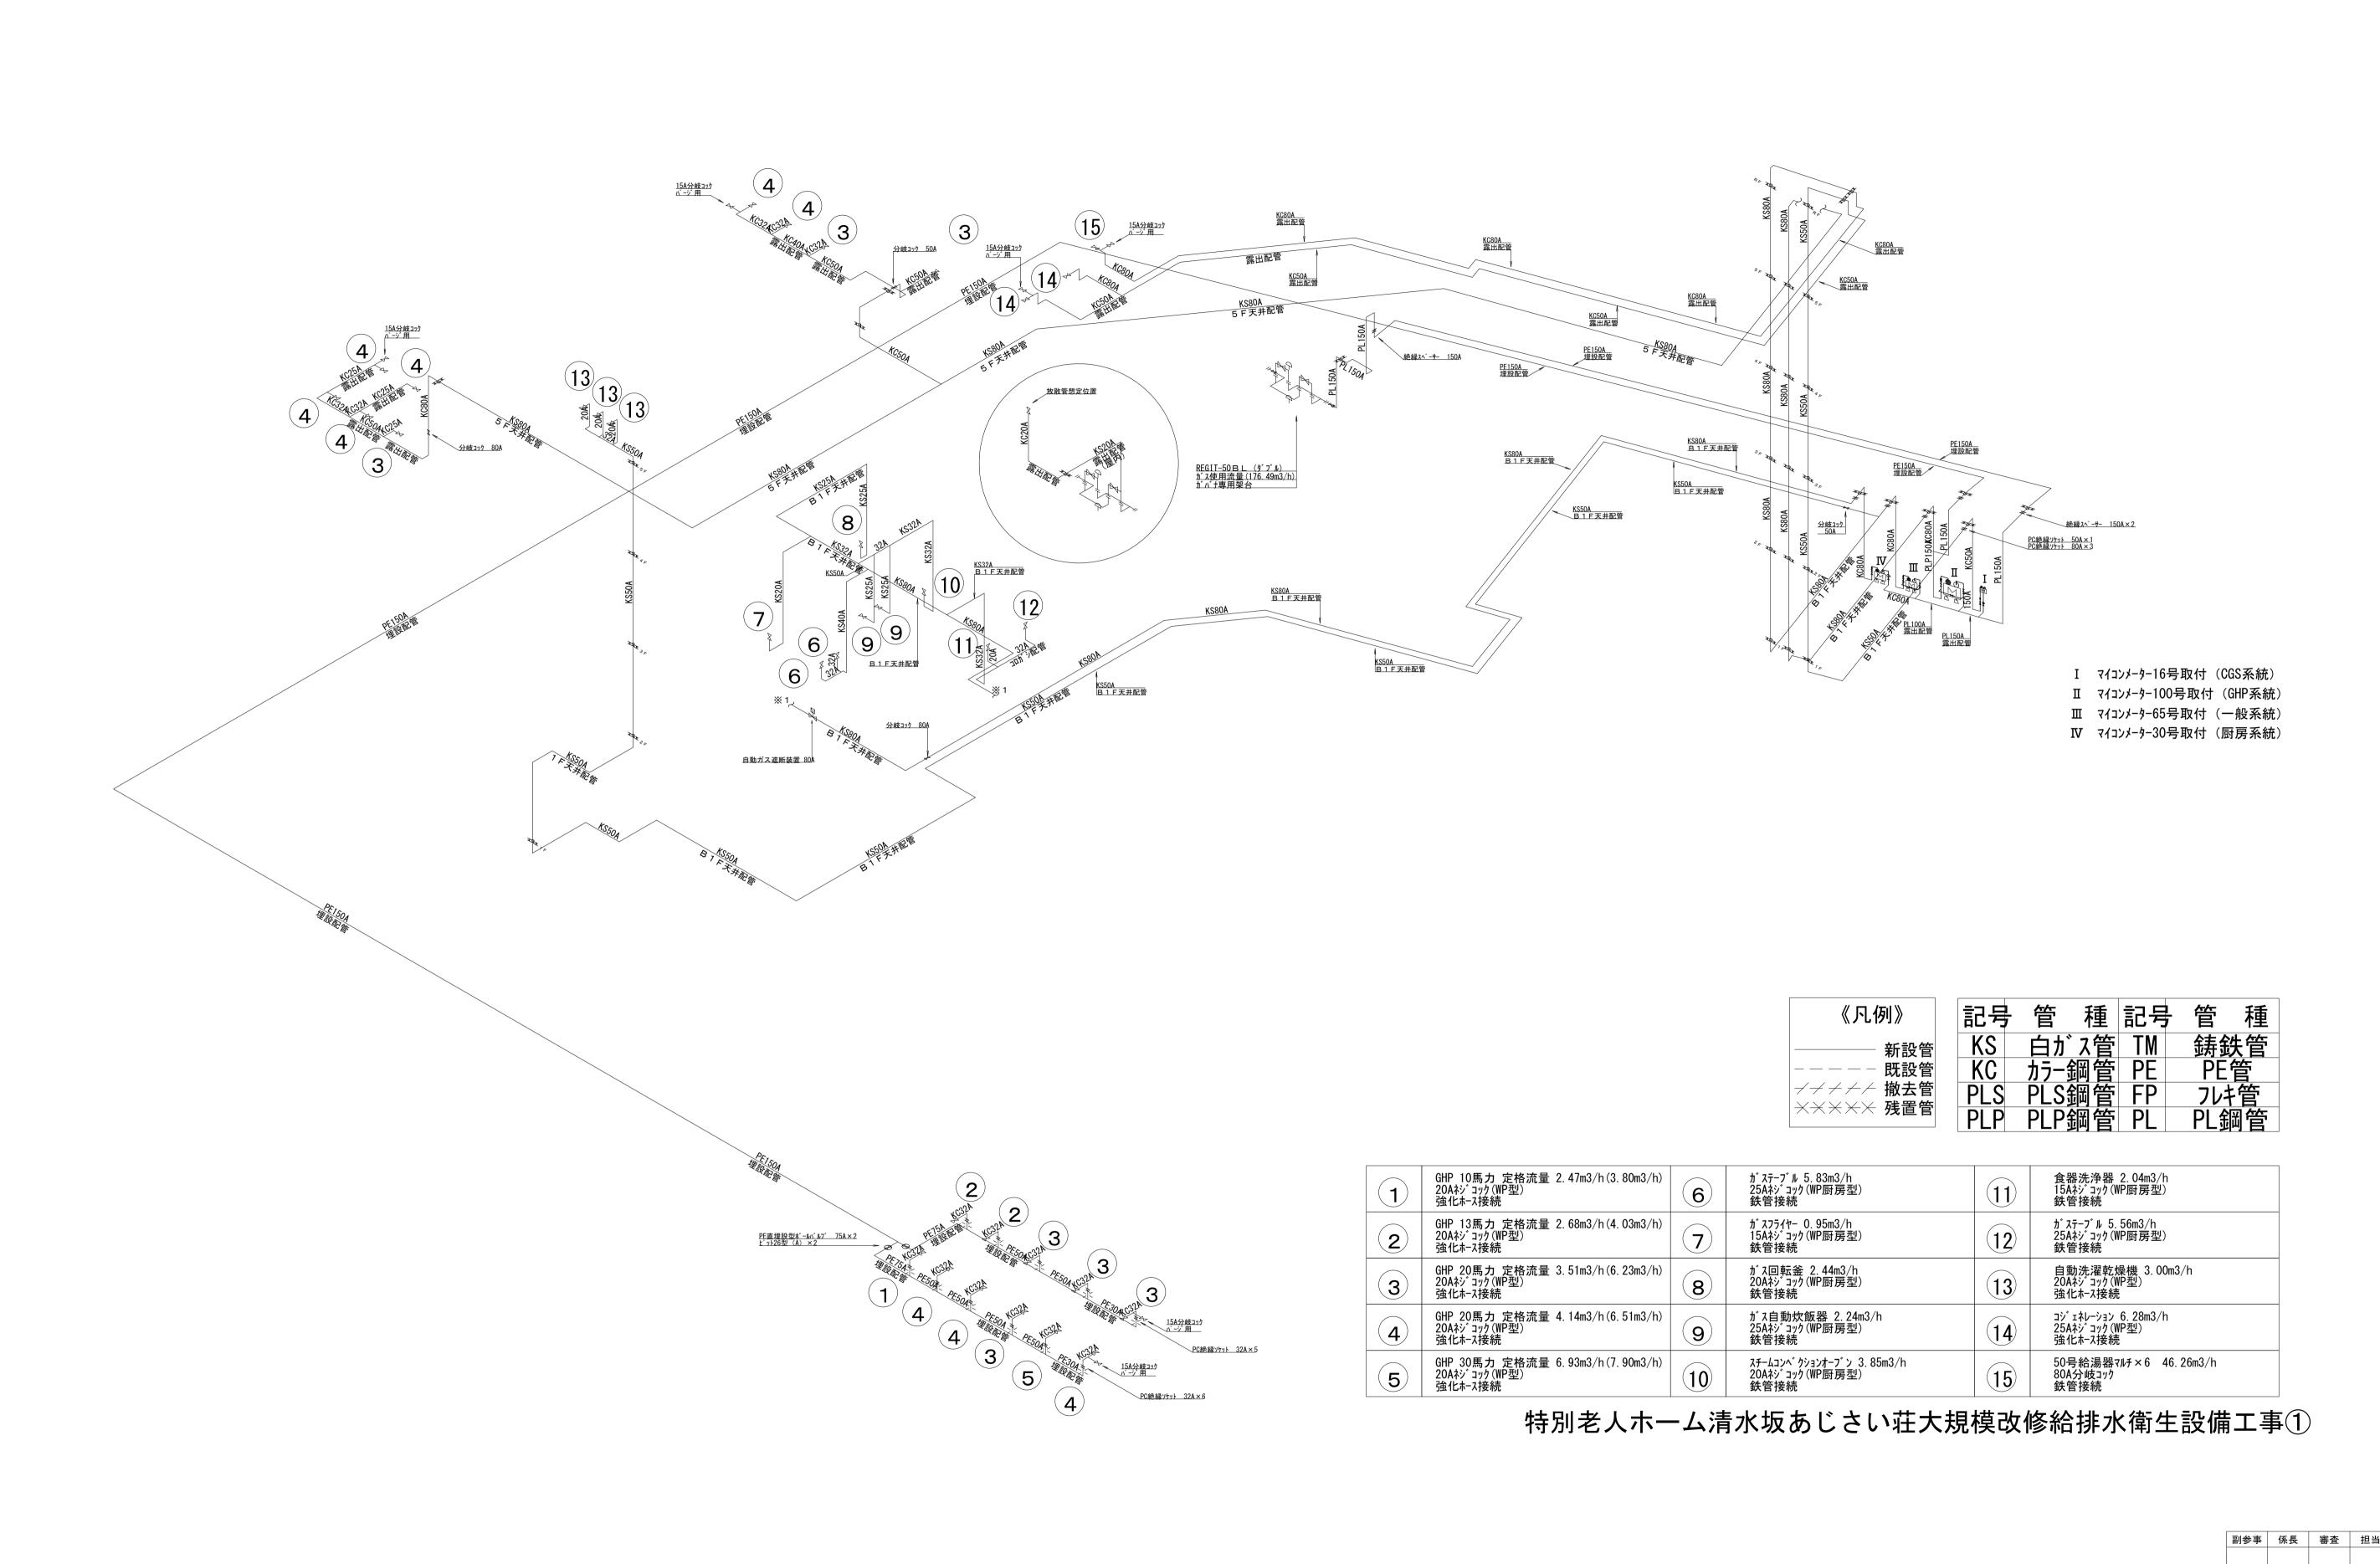


ガス設備 アイソメ図(1)

副参事 係長 審査 担当 承認 担当 作図 R05 特別養護老人ホーム清水坂あじさい荘 大規模改修給排水衛生設備工事 北区総務部営繕課

ガス設備 アイソメ図(1)

株式会社 平安設計 (A1) NO SCALE (A3) NO SCALE図面番号P-50一級建築士事務所登録 東京都 第16285号
一級建築士登録 第347492号 吉森 新平

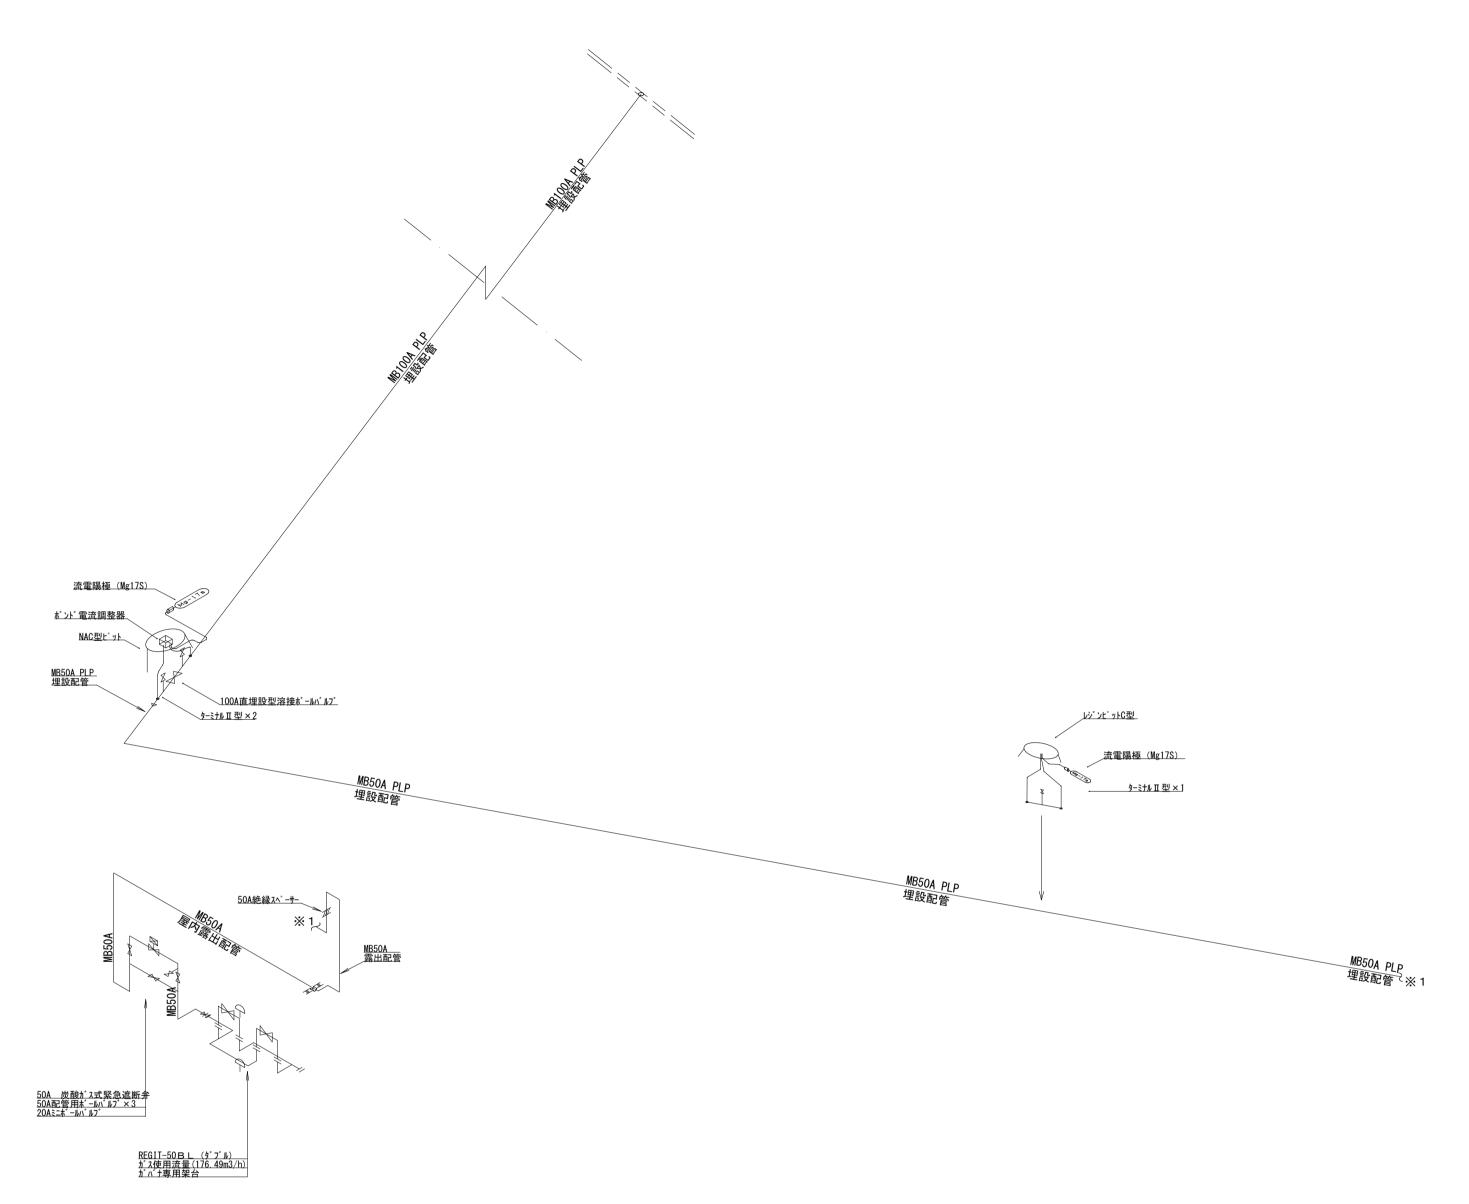

特別老人ホーム清水坂あじさい荘大規模改修給排水衛生設備工事①

		副参事	係長	審査	担当	承認	担当	作図
年度	工事件名							


R05 特別養護老人ホーム清水坂あじさい荘 大規模改修給排水衛生設備工事 北区総務部営繕課

井戸設備 特記仕様書

- 1. 本特記仕様書は、特別養護老人ホーム清水坂あじさい荘大規模改修給排水衛生設備工事(さく井工事)を設置するものである。
- 2. 本工事にあたっては現地をよく調査し、監督員と十分協議して行うとともに打合せ記録を提出する。
- 3. 取水井戸は下記の仕様で2井施工とする。
 - (1)掘削口径 300mm
 - (2) ケーシングロ径 150mm
 - (3) 掘削深度 35. 0m
 - (4) ケーシングパイプ 150HIVP
 - (5)ケーシングパイプ 150HIVP(スリット型)
- 4. さく井位置は「設計図」に示す地点であるが、井戸の孔芯についてが監督員立会いのもので決める。
- 5. 掘削機は、ローピングパーカッション又はロータリー掘削機を使用する。
- 6.掘削深度は、地盤より35mとする。
- 7. 掘削孔は、垂直に行う。
- 8. 掘削中は、常に地層の変化する毎にサンプルを収集するとともに、帯水層を確認する。 収集したサンプルは保管し、工事完成時に監督員に提出する。
- 9. 掘削中は、あらゆる事故発生に対応する機械器具を準備し、事故発生時には迅速な復旧処置を講なければならない。
- 10. 掘削泥水は場外処理としマニフェストを提出すること。
- 11. 掘削完了後、直ちに監督員立会いのもとに検尺を行う。
- 12. 掘削完了後、直ちに監督員立会いのもとに電気検層を行う。スクリーン挿入位置は電気検層結果、掘削状況、地層サンプルをもとに 解析し、監督員と協議して決定する。
- 13. ケーシングパイプの接続部は、継手またはネジ接続とする。
- 14. スクリーンパイプと裸孔と空間には硅砂を充填し、その上部は遮水粘土を充填後セメントミルクを注入し、土砂の流入防止を努める。
- 15. 井底の沈殿物は、ベーラーにより浚渫を行うこと。
- 16.砂利充填後は、監督員の指示に従い、井水の清澄するまで十分に孔内洗浄作業を行う。
- 17. 揚水試験は十分な取水能力のあるポンプを使用し、揚水量の確認を監督員立会いの上で行うこと。
- 18. 監督員の指示により井水を採水し、保健所またはそれに準ずる試験所にて水質検査を依頼し、その成績表を監督員に提出する。 水質検査項目は、51項目とする。
- 19. 完成図書は下記の仕様とする。
 - (1) 完成報告書 3部

施工箇所位置図、案内図、地層柱状図、電気検層図、揚水試験記録、水質検査成績書


- (2)工事記録写真 1部
- (3) その他監督員の指示するもの。

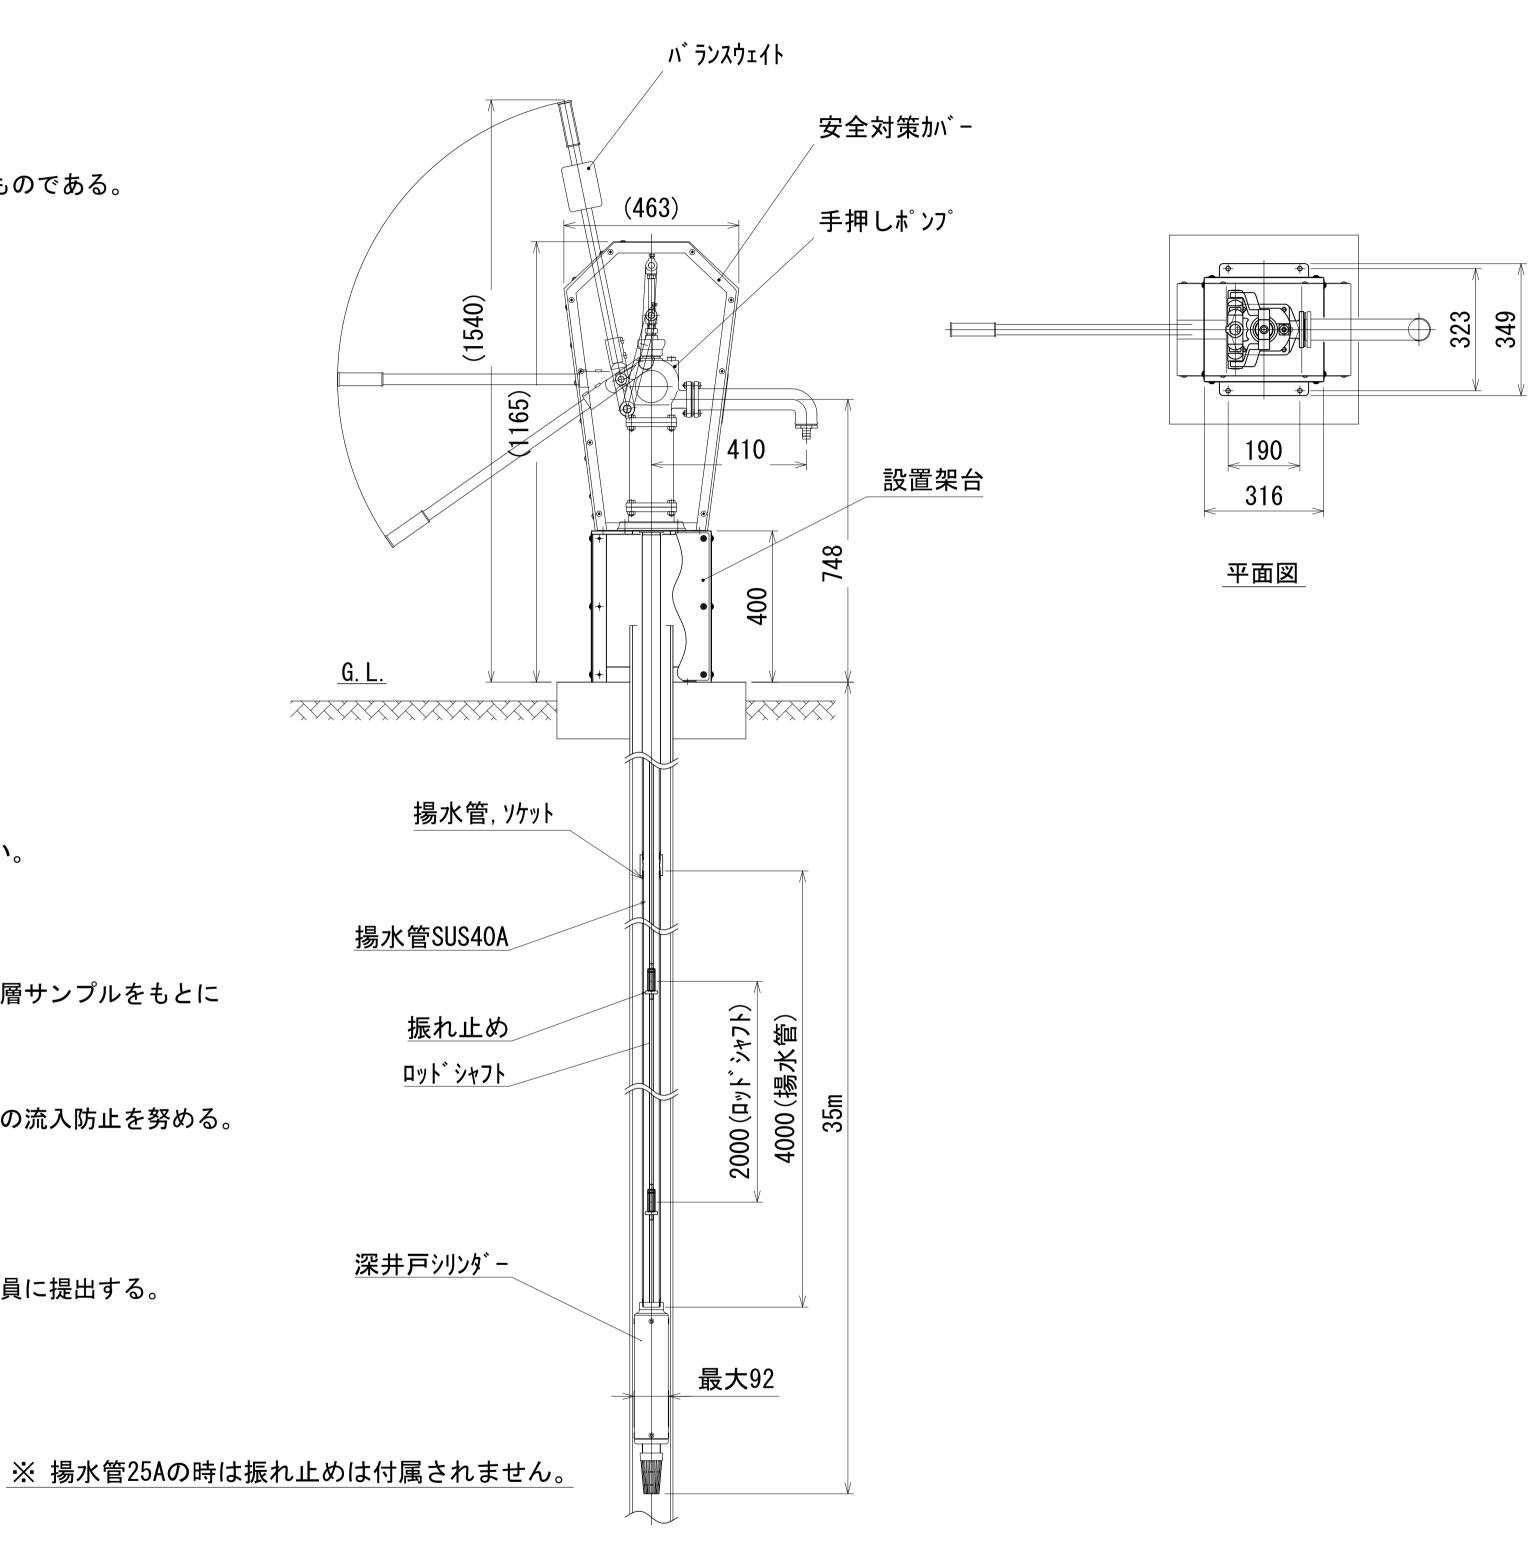

井戸ポンプ断面図 S=NO SCALE

		副参事	係長	審査	担当	承認	担当	作図
年度	工事件名							
十尺								
R05	特別養護老人ホ				J1 1	z総務 [.]	部堂絲	鲫
1100	大規模改修総	誹水衛	生設備.	工事	706	<u> </u>		3 11/1
図面名称								
l			.		設計事務所	行名		
井戸	設備 特記仕様書	š、井 戸	ボンブ	断面凶	## - 	会社	亚安	ひ計
					小工人	云江	T X :	以口口
縮尺	(A1) NO SCALE (A3) NO	SCALE 🗵	面番号	P-52		事務所登録		
					一級建築は	- 登録 第34	/492号 音	森 新平

マンホールトイレシステム布設図 VUタイプ H=1460 6基 (ピッチ2000mm) 流出250

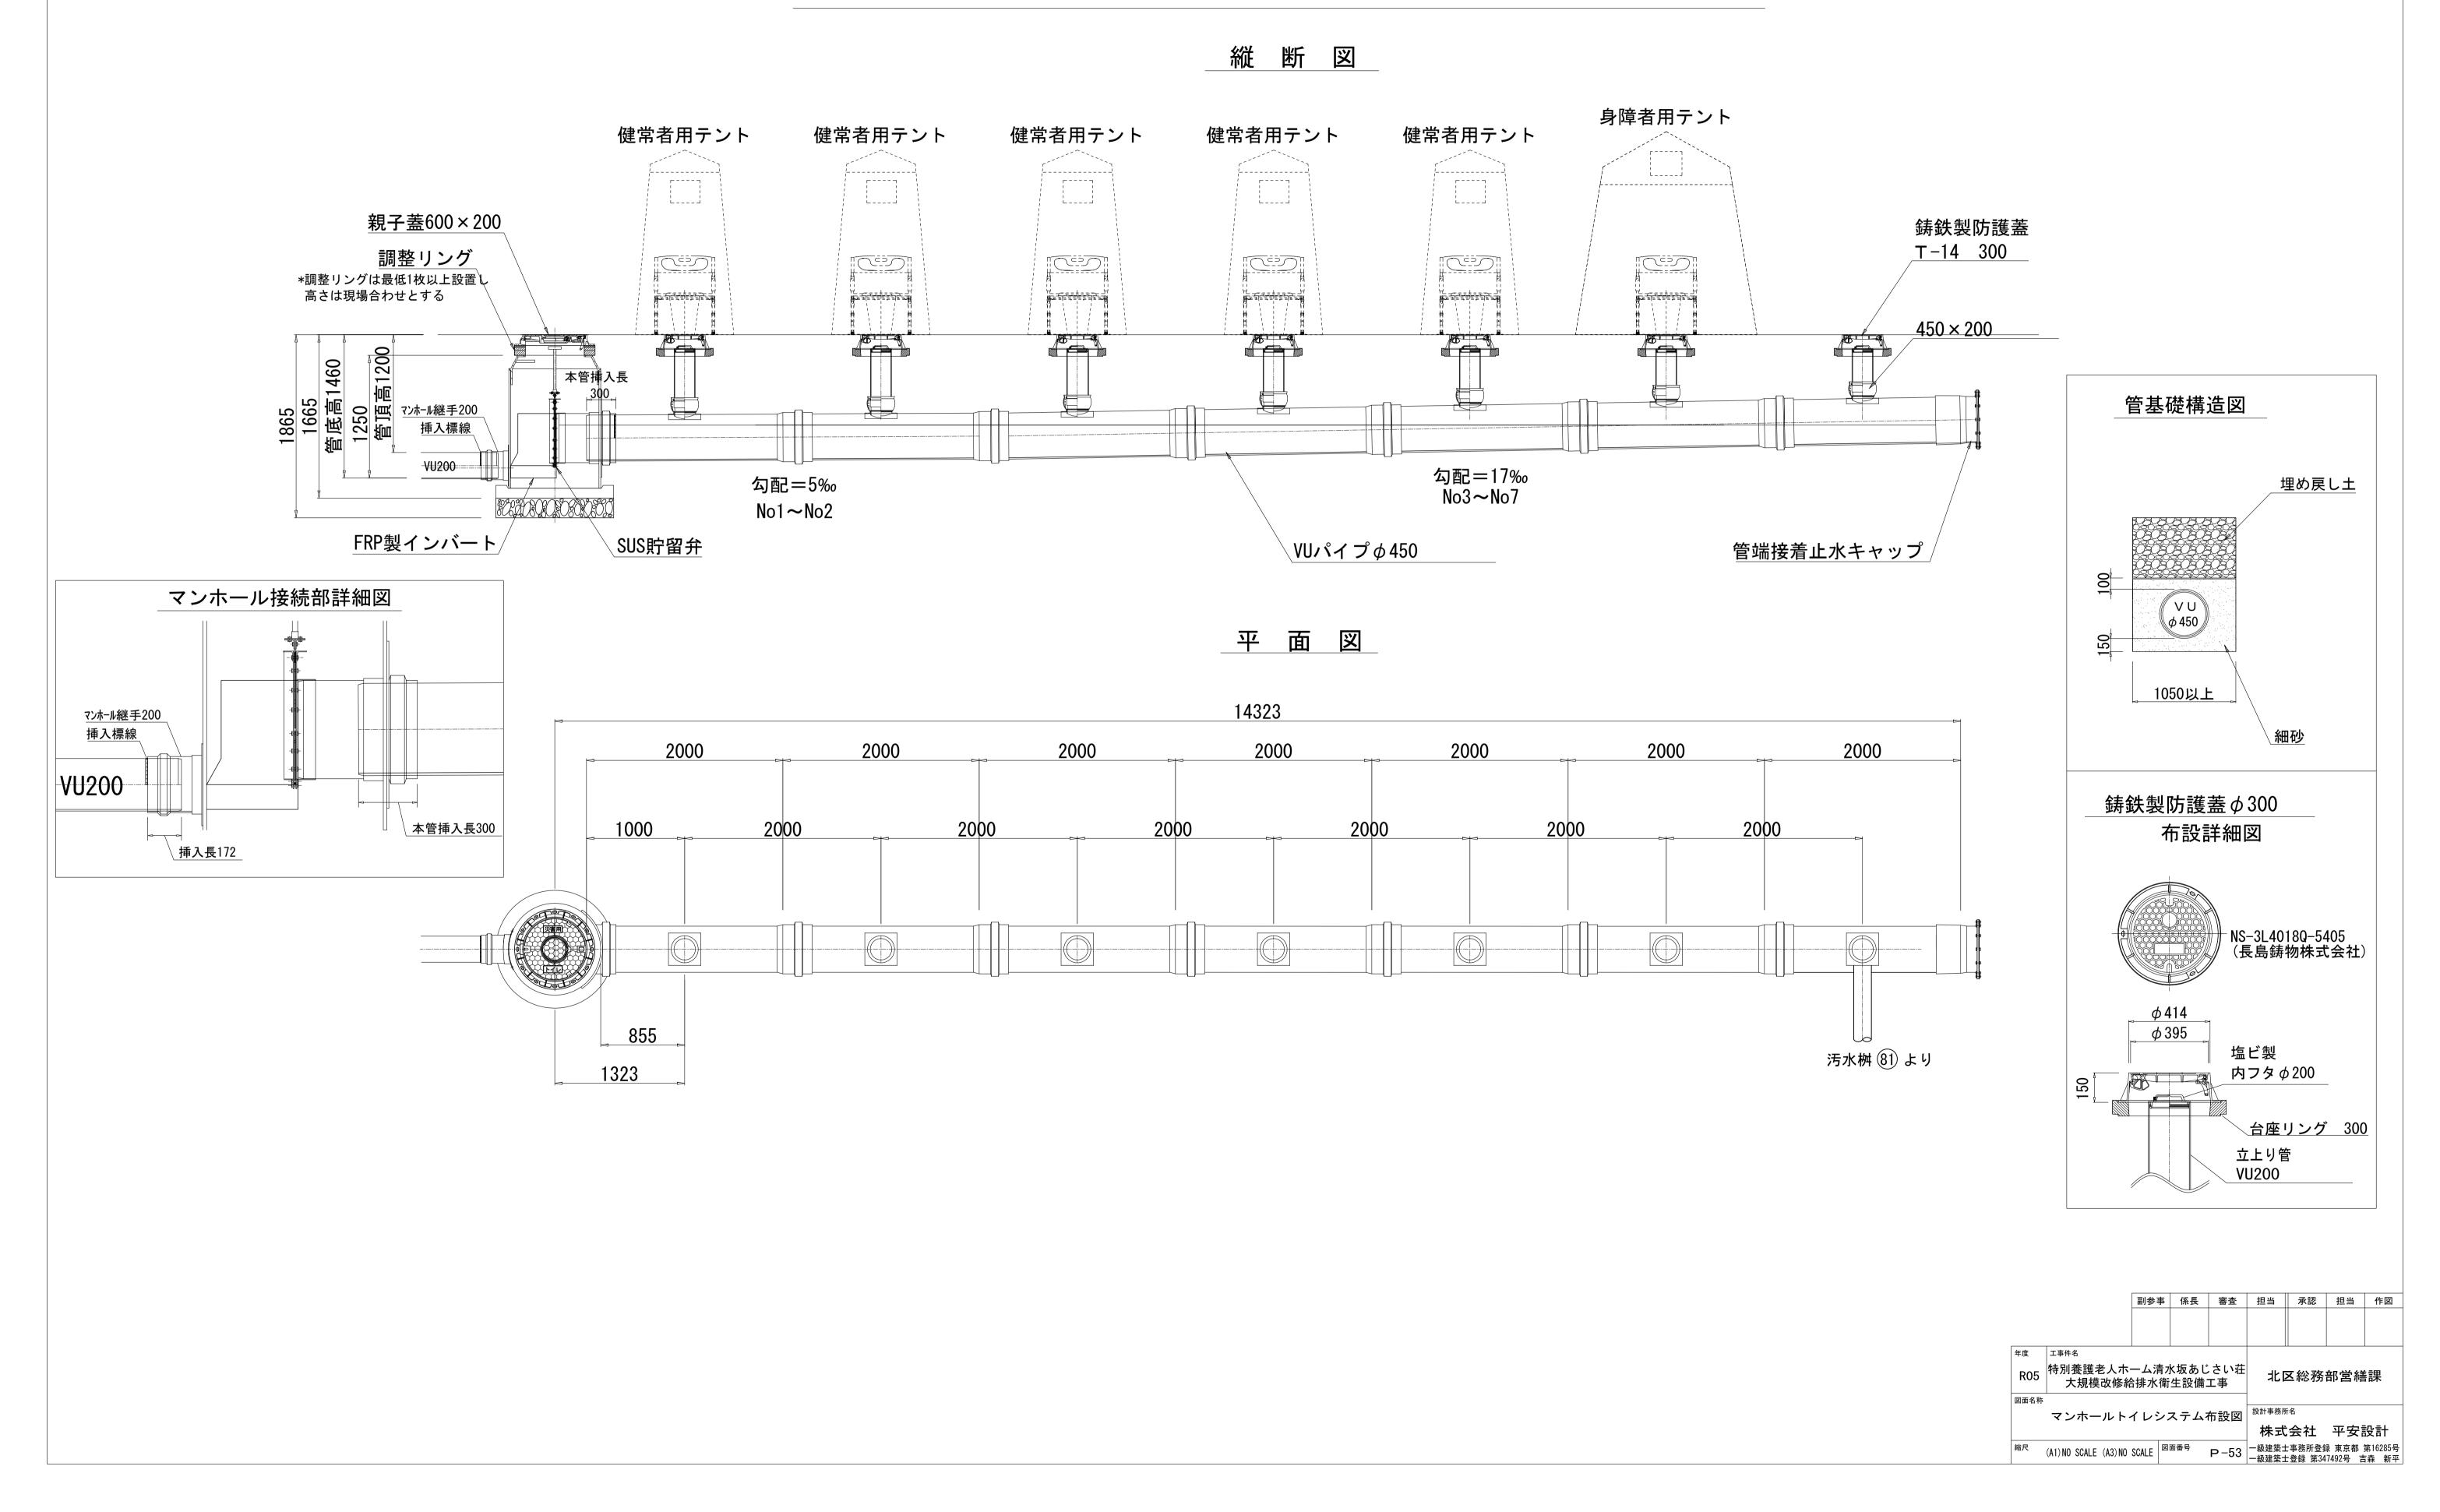

厨房設備器具明細表(別途備品工事)

March S				#8	枚 寸		4		5 接続口名	汉(Λ)	 ガフ	(13A)	=		LW.	フ	蒸気冷却水	
The control of the	No	品名	型 式		D D	H	台数									1 供給		
1	1	ラック			614	1892		44774	4472	131 73 4	- 1		7 14 1501	7-102001		1, 1/4	DC 7 NO/ 11 DC 7	·, ····
3 1979	2				614		1											
March							1											
1			HR-180A-1-MI				1			間接40			0.307					冷蔵・1632
1	5		THE TOOK I WE			_	1			In 1840			0.007					71 mg. 1 0 0 2 C
To Mark	6					_	1											
1	7		UE 100A2 1 MI				1			BB+☆ 4○					0.007			\(\daggregath\) \(\daggregath
BECOMMEN Section Color	1		HF-18UA3-1-WL	1800	800	1910	<u>'</u>			间接40					0.697			/ / / / / / / / / / / / / / / / / / /
1	8																	
March Marc	9	検食用冷凍庫	HF-63CAT-KS	625	650	1910	1			間接40			0. 365					冷凍:386L
1	10	包丁まな板殺菌庫	ISCK-11JW-EF	610	750	1880	1								3. 4			包丁20本 まな板12枚 収納
1	11	器具消毒保管機	ISCK-13JW-EF	1280	750	1880	1								6. 4			自在棚 5 段仕様
Table Tabl	12	ー槽シンク		600	750	800	1	15	15	40								ドライ仕様
1	13	-欠番-																
1	14	ニ槽シンク		1600	750	800	1	15x2	15x2	40 × 2								ドライ仕様
1			RT-150SDG-1-MI				1						0 331					
2			III 1000DG 1 IIIE				1			14/12/10			0.001					
1			DT 150CDC 1 MI				1			門拉40			0.221					
10			KI-1303DQ-1-WL				<u> </u>	15	15				0. 331					
22 1.07 7.0000			DT 450000 4 DW				<u> </u>	15	15									
1							1											
1	20		RT-150SDG-1-RML		750	800	1			間接40			0. 331					
2		上棚			500	_	1											一
Column C	22	一槽シンク		1200	900	800	1	15	15	40								ドライ仕様
## 1-04 Total		-欠番-																
Head 1	24	ガステーブル	FGTAS181280	1800	1200	800	1				25 × 2	139. 0						既存品
Temporary Temp		テーブル		900	600	800	1											
T			CF3-GA23-L20				1				15	11. 4				G		油量:20L
Section Sect							1				-							
20 1-20-20-20-20-20-20-20-20-20-20-20-20-20-							2										+ + + + + +	
20				1000	000	800												
### ### ### ### ### ### ### ### ### ##			DOL OF IEC 22 2	4.5.5		1825				LV: 1^	22	00.1						***************************************
20							1	15	15		20	29. 1	_			G	+ + + + + + + + + + + + + + + + + + + +	
② 全年度・北京福祉							1						0. 341					
점							1	20		高温間接50					1.5	G		
## 1	33	低輻射ガス自動炊飯器	FRC15ND	780	815	1484	2				2 5	26. 8	0. 074					炊飯能力:白飯2.8kg~14.0kg 既存品
39 19 19 19 19 19 19 19		-欠番-																
15	35	-欠番-																
11 12 13 13 14 20 5 1 14 20 5 1 14 20 5 1 14 15 15 15 15 15	36	移動戸棚付作業台		1500	750	800	4											キャスター付 耐荷重300kg
3	37		NUTS4			923	5											
15							1			問接40			0.29					
24 別本権 担当時 100 100 101			TIN TZOAT T MIL				'			间顶好心			0. 29					/印成、02年上
日			IH 05H 0				- 4	15		BB + + 40			0.175					
### 10-1580년 19 109 19 109 19 1 1 1 1 1 1 1 1 1 1 1							<u>'</u>						0.175					
44 生からデーリー 2019 125 125 125 12 1 1 1 1 1 1 1 1 1 1 1 1							1	15										
### 1998/1999 1998 1998 1998 1998 1998 1998	42		HRF-180A4F3-1				1			間接40								冷凍:1042L 冷蔵:492L
5년	43	温冷配膳車	MSC-40PSF3	1295	760	1825	5								2. 24			4 0 膳(4 列 1 0 段)
4	44	ギャベジ缶ドーリー	2619 2620 2640		500	710	5											容量:75.7L
6 ファクシェルフ 100 00 1 1 201 100 00 10 100 100 100 10	45	ソイルドテーブル		1500 3180	750	850	1	15 15	15	40 × 2								
1	46	ラックシェルフ			400		1											壁掛型
(6) タリーデーブル 1700 770 150 1 1 200 20 30.151 1 300 25 30 1 1 200 20 20 20 20 20 20 20 20 20 20 20 20	47		NBR1-LRG	2316	650	1886	1		20x2	高温50×2	15	24. 4			2. 1	Н		
日 ウインドンプ 30.054 100 258 100 1	48						1											
50 方式 - 59 - 14 14 15 15 15 15 15 15			321 PD54				1								0.4			
特別シック 900							1		2572	支担即按40	25	66.2		0.04	0. 4	ш		
5년 大名字 10 10 10 10 10 10 10 1			WD-202DIN				<u> </u>	(15)		高温间按40		00. 3		0.04		П		
53 女子 185 - 185 185							1	(15)	(15)									
通数機能性 72 トラウ B2→19503 100 950 100 100 2 75 100 10				900	600	850	2											ドライ仕様
9 自由広州線州でダストチラー 89 128 州 89 189 281 1 1 1 1 1 1 1 1 1 1 1 1 1 1 1 1 1 1																		
58 日本記を申継件プラストチラー 189 125 189 125 189 189 12 189 1	(54)	消毒保管庫	HSB-30DB3	1300	950	1900	2			25					9. 4			片面 30カゴ 既存品
57 一大型 180 1 100 1 1 1 1 1 1 1	55	自動洗浄機能付ブラストチラー	HBC-12B3-AW	840	880	2051	1	15		間接40×2					2. 829	S		段数:12段(1/1ホテルパン(深さ65mm)) 自動洗浄機能付き ホテルパン別途
50 一大学 一大学 150	56	ロッカー(掃除用具入れ)		680	800	1800	1											
50	57	-欠番-																
59	58	ティーサーバー	ATE-100HA1-C	450	515	1490	1	15		間接40			0.8					床置型 水道直結式 茶葉タイプ
100 一大会子 100 1	59	サービステーブル		1800	750	800	2											
61 水電ジャー 現1-199 287 303 285 1 1.35																		
82 マイコンス一プジャー			JKH-P18P	287	383	255	1						1, 35					
53 常具情景景物 JSC-12JP-FF 900 750 1880 1							1											みそ汁 30~40杯 51
64 冷麦冷健輝 HFF-180A4F3-1 1800 800 1910 1 同様40 0.935 冷麦:10.42 L 冷産:40.2 L 冷産:40.2 L トルテーブル冷凍度 FT-180SK-1-ML 1800 800 1 日報						- 001	1						0. 10		FO			
1212 613 1892 1							I			PD 14 16								
66 コールドテーブル治蔵庫 RT-ISOSNG-I-RNL 1800 600 800 1			MKF-18UA4F3-1				1			间接40					υ. 935			/ 市块: I U 4 2 L / 市蔵: 4 9 2 L
1400 500 500 1							1											
68 上棚	66	コールドテーブル冷蔵庫	RT-180SNG-1-RML	1800	600	800	1			間接40			0. 341					冷蔵:421L
69 フードブレンダー VITA-PREP3 203 229 514 1 1 1 1 1 1 1 1 1	67	上棚		1400	500	500	1											両面 自立型
69 フードブレンダー VITA-PREP3 203 229 514 1	68	上棚		1000	500	500	1											而面 自立型 ———————————————————————————————————
70 カッターミキサー BLIXER-3D 225 305 450 2 0.75			VITA-PREP3			514	1						0. 975					
1							2											
RE-711GV S10 360 366 1							1											
73 戸棚付作業台 1150 750 800 1			NF_7116V			206	1						1 26				+ + + + + + + + + + + + + + + + + + + +	
74 戸棚付作業台 1500 600 800 1 <td></td> <td></td> <td>NL™/IIUV</td> <td></td> <td></td> <td></td> <td>1</td> <td></td> <td></td> <td></td> <td></td> <td></td> <td>1. 20</td> <td></td> <td></td> <td></td> <td></td> <td></td>			NL™/IIUV				1						1. 20					
75 ラック 1062 460 1892 1							I											
76 戸棚 1290 900 1800 1							1										+ + + + + + + + + + + + + + + + + + + +	
77 UTSカート NUTS4 911 614 923 1							1											
78 遠赤外線温蔵庫 EFC-100 500 502 810 1 0.65	76	戸棚		1290	900	1800	1											
79 卓上型冷蔵ショーケース SMR-CZ65F 470 463 800 1 0.11 65 L 80 温冷配膳車 MSC-36PSF3 1295 760 1700 1 2.24 36膳 既存品	77	UTSカート	NUTS4	911	614	923	1											棚3段 下膳用
79 卓上型冷蔵ショーケース SMR-CZ65F 470 463 800 1 0.11 65 L 80 温冷配膳車 MSC-36PSF3 1295 760 1700 1 2.24 36膳 既存品	78	遠赤外線温蔵庫	EFC-100	500	502	810	1						0. 65					庫内容量:100L
80 温冷配膳車 MSC-36PSF3 1295 760 1700 1 2.24 3 6膳 既存品							1											
							1								2. 24			
総使用量							-											
				1				1	1	1			1	1	t .	1 1		

		副参事	係長	審査	担当	承認	担当	作図	
年度	工事件名								
R05	特別養護老人ホ· 大規模改修約		-		北区総務部営繕課				
図面名称									
					設計事務所	f名			
	参考厨房機器明	細表()	株式	会社	平安詞	设計		
縮尺	(A1) NO SCALE (A3) NO	SCALE Z	面番号	P-54		:事務所登録 :登録 第34		第16285号 森 新平	

